

图纸目录

| 序号 | 图号 | 图名 | 规格 | 备注 |
|----|-------|-----------|----|----|
| 1 | SS-01 | 图纸目录 | A2 | |
| 2 | SS-02 | 室外设计施工总说明 | A2 | |
| 3 | SS-03 | 给排水总平面图 | A2 | |
| 4 | SS-04 | 给排水大样图 | A2 | |
| | | | | |
| | | | | |

备注



铭扬工程设计集团有限公司
等级：公路行业（公路）专业乙级
风景园林工程设计甲级
建筑工程设计甲级
证书编号：A133020565
有效期至：2024年09月09日
中华人民共和国住房和城乡建设部监制

建设单位

工程名称

陈贵镇江添受村党员群众服务中心

图纸名称

图纸目录

比例 1:100


| 类别 | 签 | 名 | 日期 |
|-------|-----|-----|----|
| 审定 | 秦顺 | 秦顺 | |
| 审核 | 季孟臣 | 季孟臣 | |
| 项目负责人 | 裴全凯 | 裴全凯 | |
| 专业负责人 | 季孟臣 | 季孟臣 | |
| 设计 | 刘亚辉 | 刘亚辉 | |
| 制图 | 刘亚辉 | 刘亚辉 | |
| 校对 | 秦顺 | 秦顺 | |

会签

| | | | |
|-----|--|----|--|
| 建筑 | | 强电 | |
| 结构 | | 暖通 | |
| 给排水 | | 弱电 | |

盖章栏

| | | | |
|-----|-----------|----|-------|
| 设计号 | 鄂黄2025-11 | 图号 | SS-01 |
| 图别 | 水施 | | |

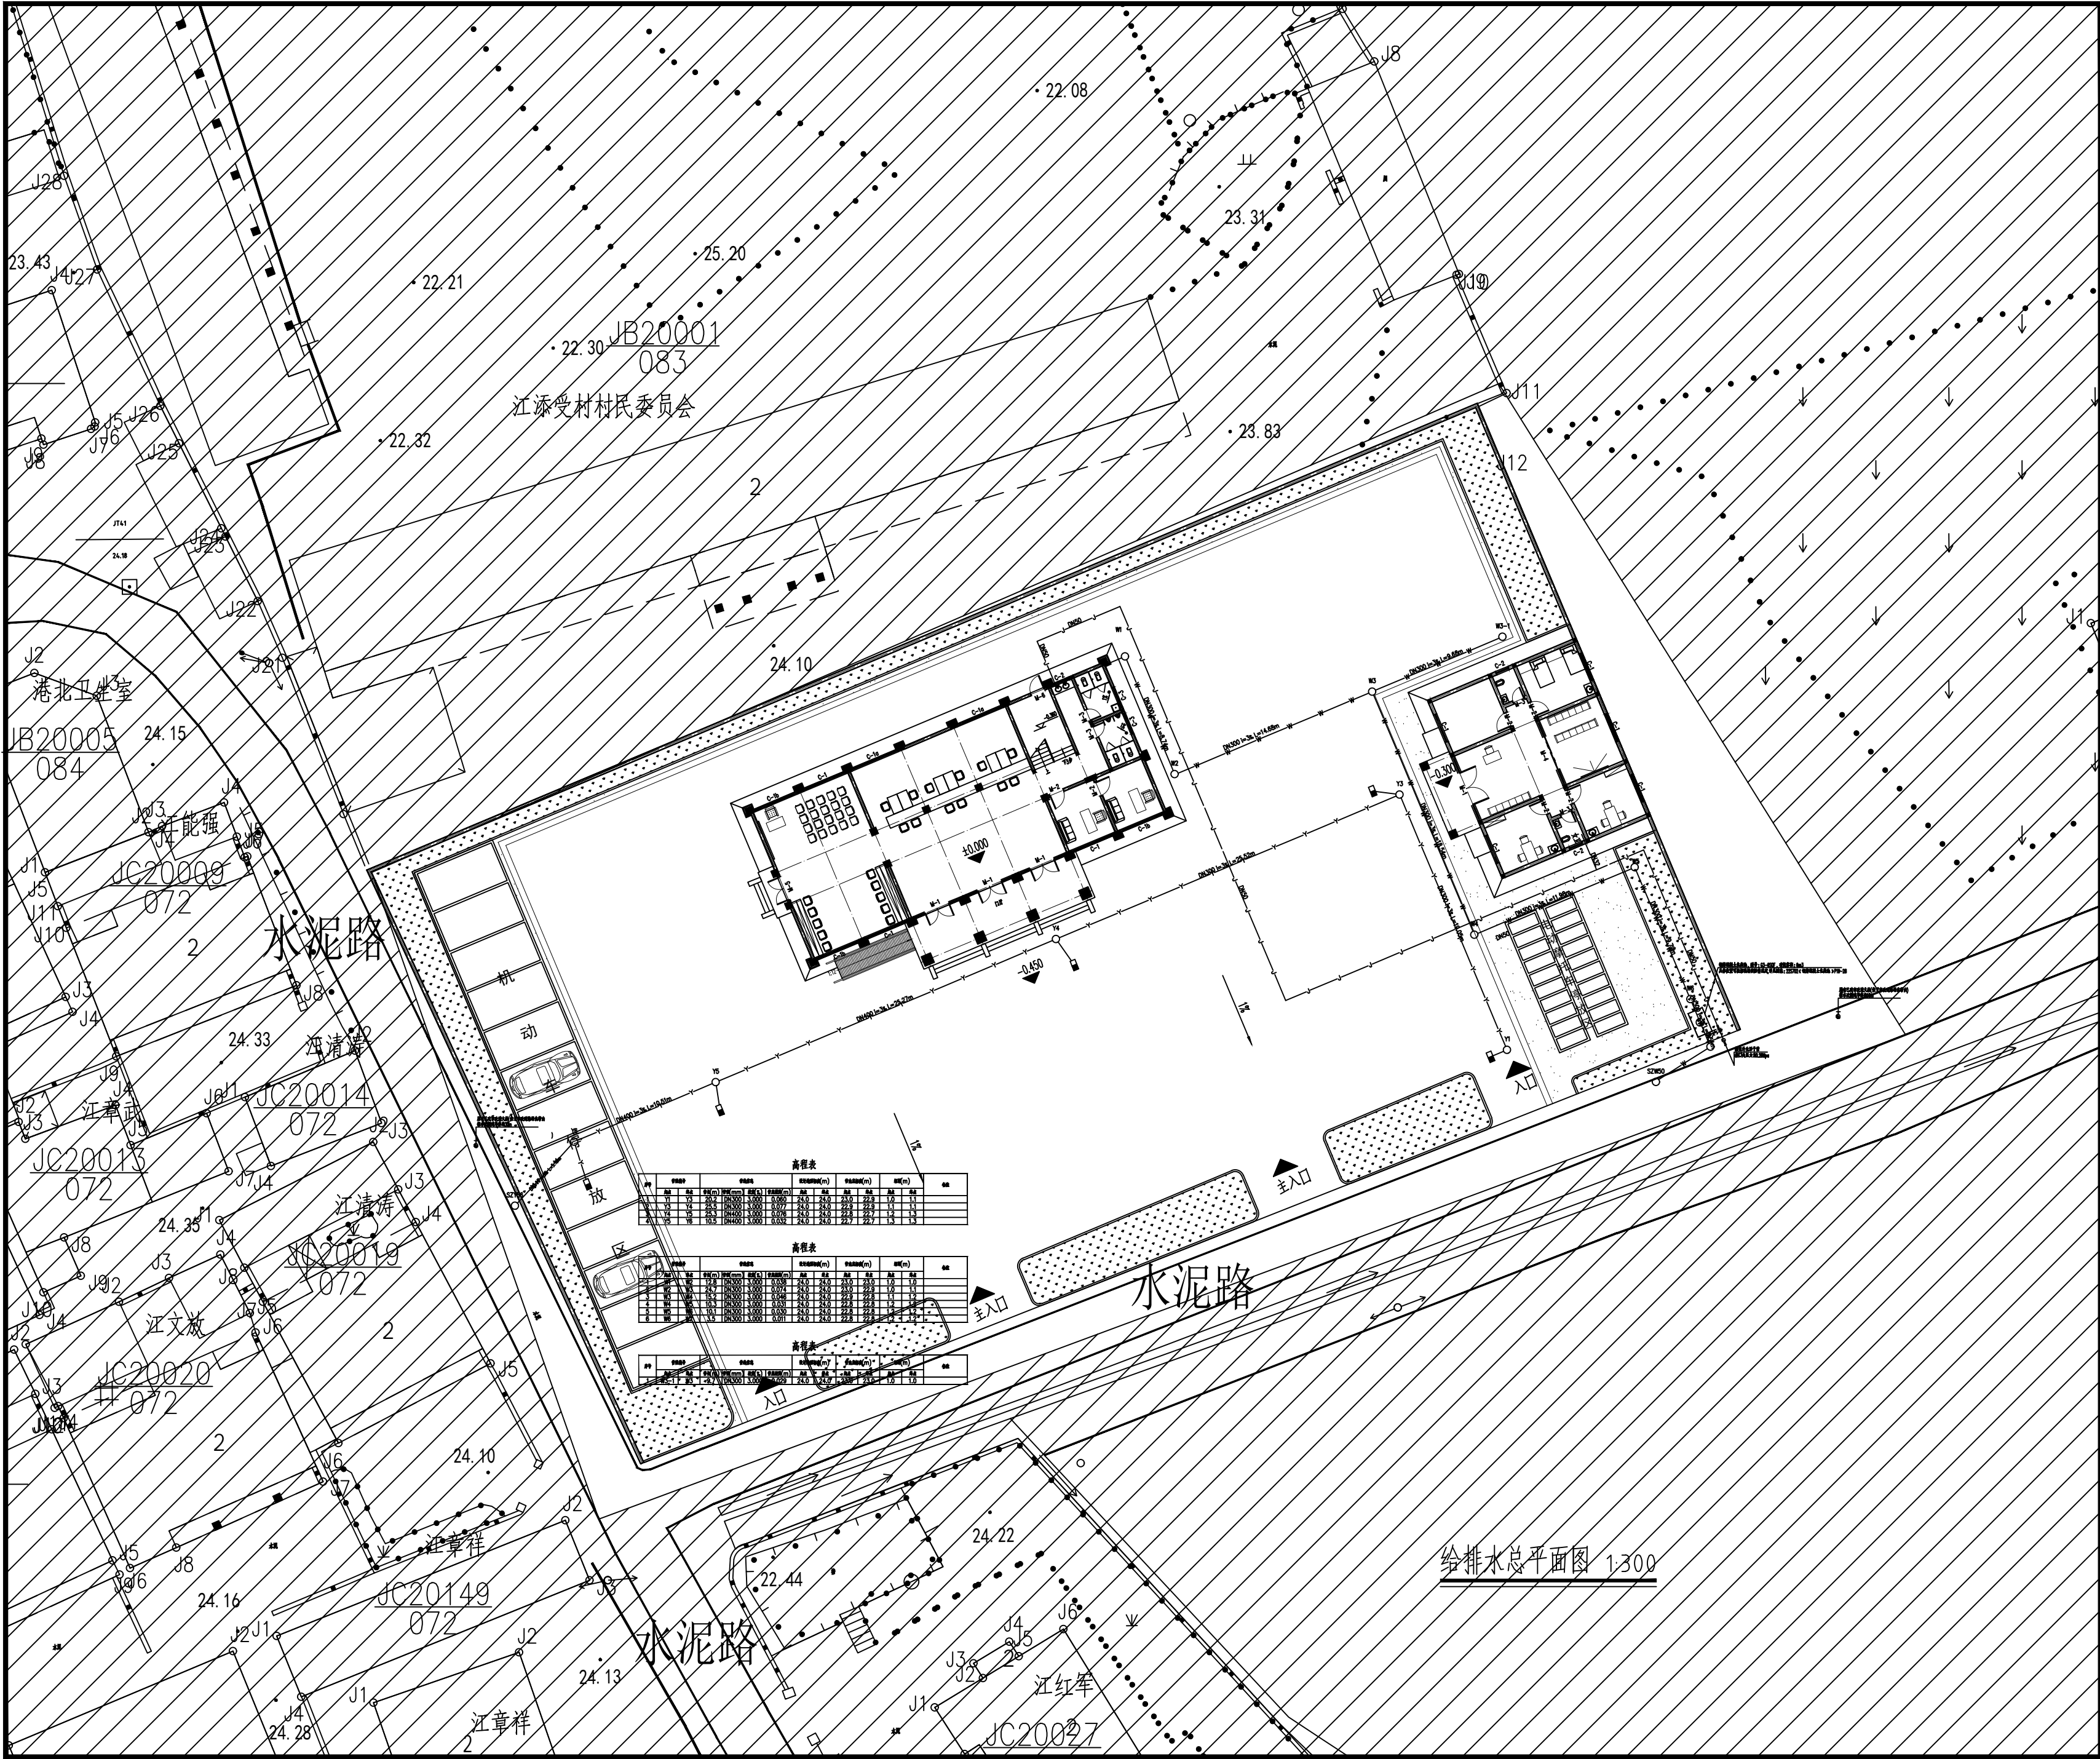

备注



铭扬工程设计集团有限公司
等级：公路行业（公路）专业乙级
风景园林工程设计甲级
建筑工程设计甲级
证书编号：A133020565
有效期至：2024年09月09日
中华人民共和国住房和城乡建设部监制

建设单位

工程名称

陈贵镇江添受村党群群众服务中心

图纸名称

给排水总平面图

比例 1:300


| 类别 | 签 | 名 | 日期 |
|-------|-----|-----|----|
| 审定 | 秦顺 | 秦顺 | |
| 审核 | 季孟臣 | 季孟臣 | |
| 项目负责人 | 裴全凯 | 裴全凯 | |
| 专业负责人 | 季孟臣 | 季孟臣 | |
| 设计 | 刘亚辉 | 刘亚辉 | |
| 制图 | 刘亚辉 | 刘亚辉 | |
| 校对 | 秦顺 | 秦顺 | |

会签

| | | | |
|-----|--|----|--|
| 建筑 | | 强电 | |
| 结构 | | 暖通 | |
| 给排水 | | 弱电 | |

盖章栏

| | | | |
|-----|-----------|----|-------|
| 设计号 | 鄂黄2025-11 | 图号 | SS-03 |
| 图别 | 水施 | | |

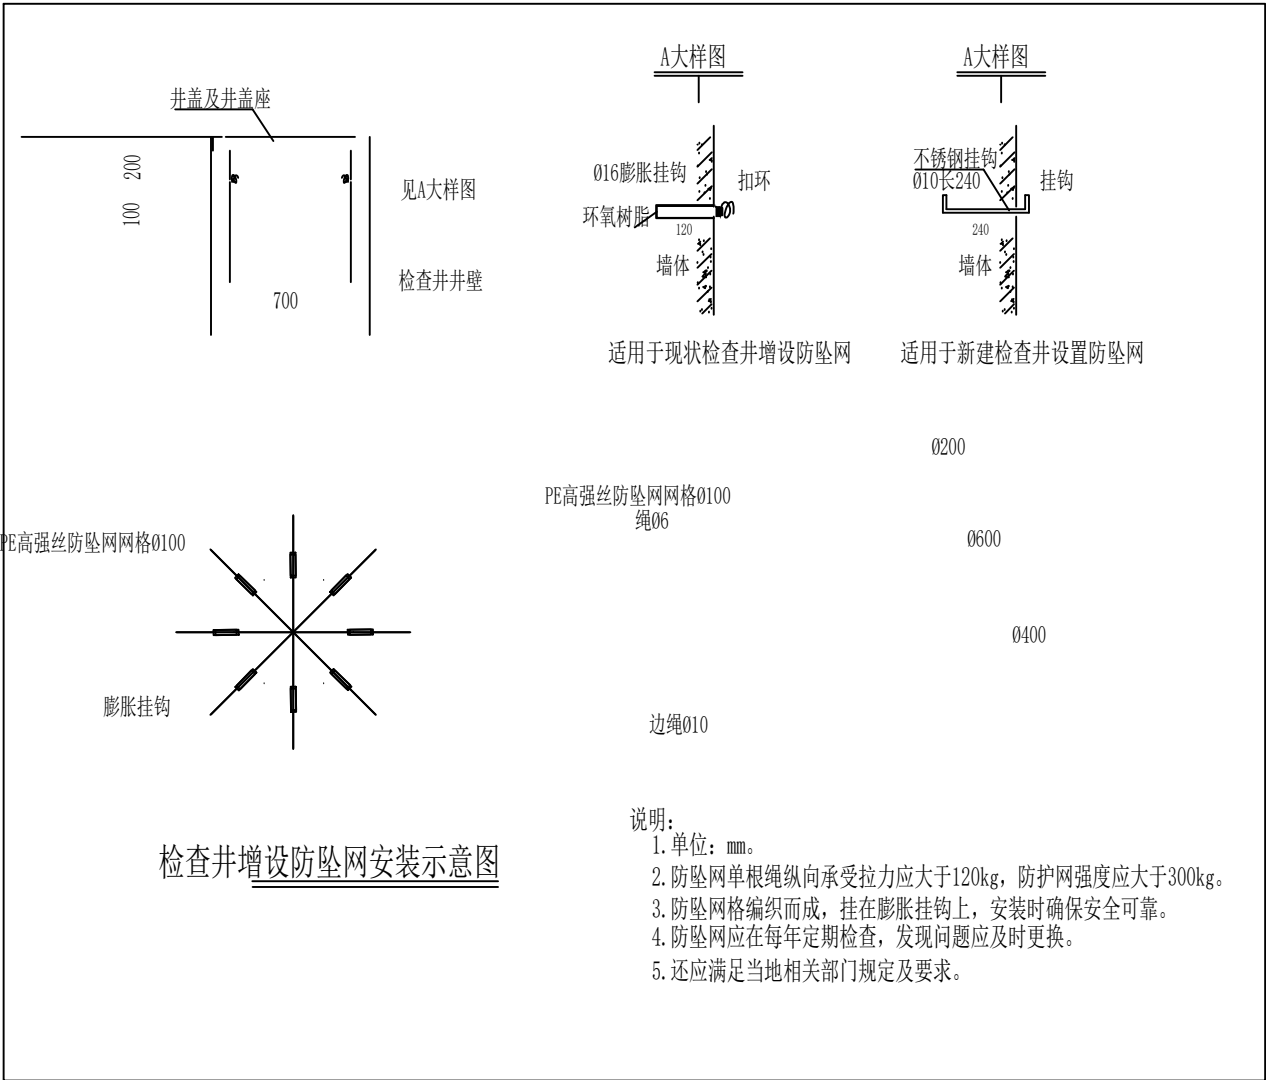

说明:

1. 单位: mm。
2. 防坠网单根绳纵向承受拉力应大于120kg, 防护网强度应大于300kg。
3. 防坠网网格编织而成, 挂在膨胀挂钩上, 安装时确保安全可靠。
4. 防坠网应在每年定期检查, 发现问题应及时更换。
5. 还应满足当地相关部门规定及要求。

说明:

埋地排水管道沟槽开挖断面图


1.沟槽开挖边坡及支撑加固应符合现行国家《给排水管道工程施工及验收规范》(GB50268-2008)中的有关规定,边坡坡度可参照本图。

还可参照地质报告的建议值,并根据现场实际情况调整。

2.施工及安装详《埋地塑料排水管道施工》04SS20。

| 基坑和管沟边坡的最大坡度 | | |
|--------------|-----------|-----------|
| 土壤种类 | 挖方深度为3米以内 | 挖方深度为3~6米 |
| 填土、砂类土、碎石土 | 1:1.25 | 1:1.50 |
| 粘质砂土 | 1:0.67 | 1:1.00 |
| 砂质粘土 | 1:0.67 | 1:0.75 |
| 粘土 | 1:0.50 | 1:0.67 |
| 黄土 | 1:0.50 | 1:0.75 |
| 有裂隙的岩石 | 1:0.10 | 1:0.25 |
| 坚实的岩石 | 1:0 | 1:0.10 |

| 双壁波纹管管槽底宽度 | |
|------------|-------------|
| 管径(毫米) | 每个工作宽度a(毫米) |
| 300、400 | 400 |
| 500、600 | 450 |
| 700~900 | 500 |
| 1000~1200 | 600 |

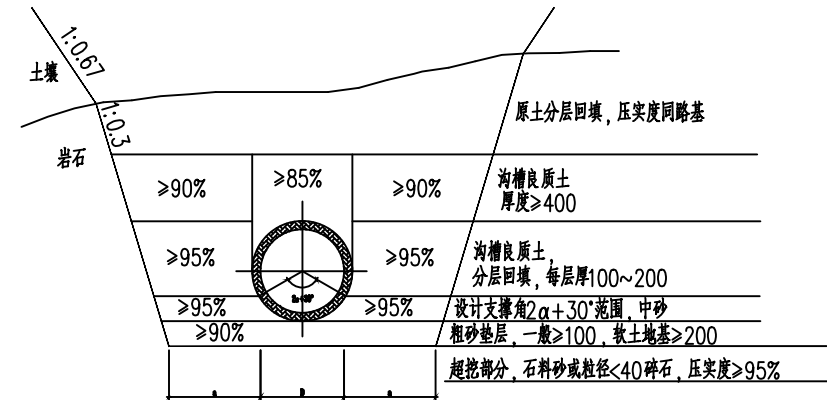


备注: 良质土即粒径<0.075mm的细粒土含量<12%的细颗粒土、中粗砂、砂夹石、土夹石;
对细粒土含量大于12%的细粒土、液限<50%的粘性土和粉性土应根据管道埋设条件通过试验确定。
由工程提供实际地质资料确认。

沟槽开挖大样图

给排水图例

| | |
|-----------|--------------|
| —J—J— | 给水管 |
| —Y—Y— | 雨水管 |
| —W—W— | 污水管 |
| —WX—WX— | 室外消防栓环网 |
| —Zp—Zp— | 自动喷水灭火系统供水主管 |
| —X—X— | 室内消防栓主管 |
| —WX—X—WX— | 室外消防栓 |
| —X—X—X— | 给水引入管节点 |
| ⊕ Y | 雨水检查井 |
| ⊕ W | 污水检查井 |
| ○ F | 雨水溢流井 |
| ■ | 雨水口 |

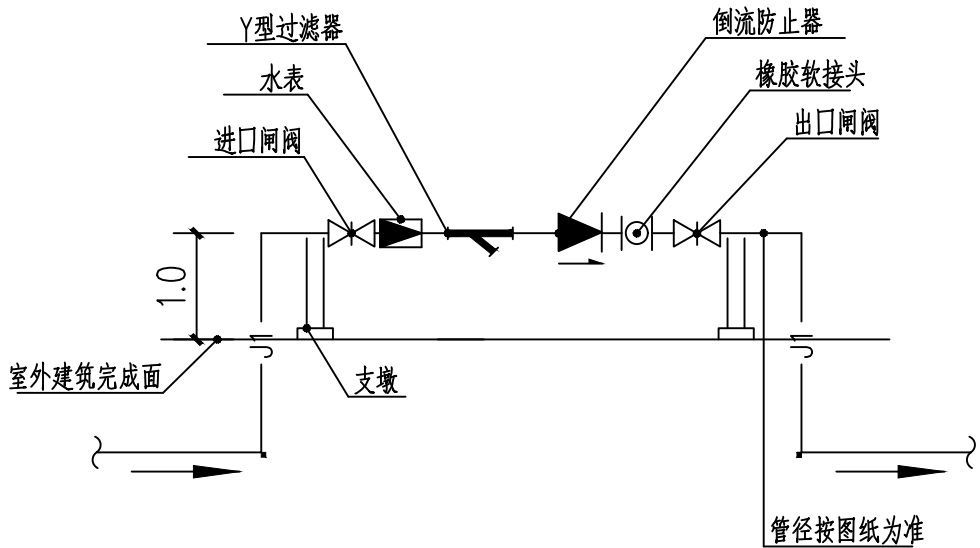

水表及倒流防止器安装大样图

| PP-R管道公称直径与外径对照表 | | | | | | | | | | |
|------------------|-----|-----|-----|-----|-----|-----|-----|------|------|------|
| 公称直径DN (mm) | 15 | 20 | 25 | 32 | 40 | 50 | 63 | 80 | 90 | 110 |
| 管道外径De (mm) | 20 | 25 | 32 | 40 | 50 | 65 | 75 | 90 | 110 | 125 |
| 壁厚b (mm) | 2.3 | 2.8 | 3.6 | 4.5 | 5.6 | 7.1 | 8.4 | 10.1 | 12.3 | 15.1 |

| 地下管线(构筑物)间最小间距 | | | | | | |
|----------------|----------|------------------|----------|------------------|----------|------------------|
| 种类 | 净距(m) | 给水管 | 污水管 | 雨水管 | 热力管 | 乔木中心 |
| 种类 | 净距(m) | 水平 | 垂直 | 水平 | 垂直 | 水平 |
| 给水管 | 0.5-1.0 | 0.1-0.15 | 0.8-1.50 | 0.1-0.15 | 0.8-1.50 | 0.1-0.15 |
| 污水管 | 0.8-1.50 | 0.1-0.15 | 0.8-1.50 | 0.1-0.15 | 0.8-1.50 | 0.1-0.15 |
| 雨水管 | 0.8-1.50 | 0.1-0.15 | 0.8-1.50 | 0.1-0.15 | 0.8-1.50 | 0.1-0.15 |
| 低压燃气管 | 0.5-1.0 | 0.1-0.15 | 0.8-1.50 | 0.1-0.15 | 0.8-1.50 | 0.1-0.15 |
| 直埋式热水管 | 1.0 | 0.1-0.15 | 0.8-1.50 | 0.1-0.15 | 0.8-1.50 | 0.1-0.15 |
| 热力管沟 | 0.5-1.0 | | 1.0 | | 1.0 | |
| 乔木中心 | 1.0 | | 1.50 | | 1.50 | |
| 电力电缆 | 1.0 | 直埋0.50 穿管0.25 | 1.0 | 直埋0.50 穿管0.25 | 1.0 | 直埋0.50 穿管0.25 |
| 通信电缆 | 1.0 | 直埋0.50 穿管0.15 | 1.0 | 直埋0.50 穿管0.15 | 1.0 | 直埋0.50 穿管0.15 |
| 通信及照明电缆 | 0.5 | | 1.0 | | 1.0 | |

备注



铭扬工程设计集团有限公司

等级: 公路行业(公路)专业乙级
风景园林工程设计甲级
建筑工程设计甲级

证书编号: A133020565

有效期至: 2024年09月09日

中华人民共和国住房和城乡建设部监制

建设单位

工程名称

陈贵镇江添受村党员群众服务中心

图纸名称

给排水大样图

比例 1:100

| 类别 | 签 | 名 | 日期 |
|-------|-----|-----|----|
| 审定 | 秦顺 | 秦顺 | |
| 审核 | 季孟臣 | 季孟臣 | |
| 项目负责人 | 裴全凯 | 裴全凯 | |
| 专业负责人 | 季孟臣 | 季孟臣 | |
| 设计 | 刘亚辉 | 刘亚辉 | |
| 制图 | 刘亚辉 | 刘亚辉 | |
| 校对 | 秦顺 | 秦顺 | |

会签

| | | | |
|-----|--|----|--|
| 建筑 | | 强电 | |
| 结构 | | 暖通 | |
| 给排水 | | 弱电 | |

盖章栏

| | | | |
|-----|-----------|----|-------|
| 设计号 | 鄂黄2025-11 | 图号 | SS-04 |
| 图别 | 水施 | | |

未盖出图专用章无效

图纸目录

| 序号 | 图号 | 图名 | 规格 | 备注 |
|----|-------|------------|----|----|
| 1 | SS-01 | 图纸目录 | A2 | |
| 2 | SS-02 | 给排水设计、施工说明 | A2 | |
| 3 | SS-03 | 一层给排水平面图 | A2 | |
| 4 | SS-04 | 二层给排水平面图 | A2 | |
| 5 | SS-05 | 三层给排水平面图 | A2 | |
| 6 | SS-06 | 屋面给排水平面图 | A2 | |
| 7 | SS-07 | 给排水系统原理图 | A2 | |
| 8 | SS-08 | 卫生间大样图 | A2 | |

备注



铭扬工程设计集团有限公司
等级：公路行业（公路）专业乙级
风景园林工程设计甲级
建筑工程设计甲级
证书编号：A133020565
有效期至：2024年09月09日
中华人民共和国住房和城乡建设部监制

建设单位

工程名称

陈贵镇江添受村党群群众服务中心

图纸名称

图纸目录

比例 1:100

| 类别 | 签 | 名 | 日期 |
|-------|-----|-----|----|
| 审定 | 秦顺 | 秦顺 | |
| 审核 | 季孟臣 | 季孟臣 | |
| 项目负责人 | 裴全凯 | 裴全凯 | |
| 专业负责人 | 季孟臣 | 季孟臣 | |
| 设计 | 刘亚辉 | 刘亚辉 | |
| 制图 | 刘亚辉 | 刘亚辉 | |
| 校对 | 秦顺 | 秦顺 | |

会签

| | | | |
|-----|--|----|--|
| 建筑 | | 强电 | |
| 结构 | | 暖通 | |
| 给排水 | | 弱电 | |

盖章栏

| | | | |
|-----|-----------|----|-------|
| 设计号 | 鄂黄2025-11 | 图号 | SS-01 |
| 图别 | 水施 | | |

给排水设计、施工说明

一、本专业采用的设计规范、法规

| | | | | | |
|--|------|------|--------|------------|-----------|
| 《建筑给水排水设计标准》(GB 50015—2019)； | | | | | |
| 《建筑设计防火规范》(GB 50016—2014)(2018年版)； | | | | | |
| 《建筑灭火器配置设计规范》(GB 50140—2005)； | | | | | |
| 《室外给水设计标准》GB50013—2018； | | | | | |
| 《室外排水设计标准》(GB 50014—2021)； | | | | | |
| 《消防给水及消火栓系统技术规范》GB50974—2014； | | | | | |
| 《建筑机电工程抗震设计规范》(GB 50981—2014)； | | | | | |
| 《民用建筑节能设计标准》(GB 50555—2010) | | | | | |
| 《建筑给水排水与节水通用规范》(GB55020—2021) | | | | | |
| 《建筑节能与可再生能源利用通用规范》GB55015—2021 | | | | | |
| 《建筑与市政工程抗震通用规范》GB55002—2021 | | | | | |
| 《建筑给水排水与节水通用规范》GB55020—2021 | | | | | |
| 《建筑防火通用规范》GB 55037—2022 | | | | | |
| 《消防设施通用规范》GB 55036—2022 | | | | | |
| 《民用建筑通用规范》GB55031—2022 | | | | | |
| 《城市给水工程项目规范》GB55026—2022 | | | | | |
| 《城乡排水工程项目规范》GB55027—2022 | | | | | |
| 《手提式灭火器》GB4351—2023 | | | | | |
| 二、工程概况 | | | | | |
| 1.概况：工程名称：陈贵镇 添受村党员群众服务中心 钢筋混凝土框架结构，建筑占地面积为33954m ² ，建筑总面积为933.1m ² ，建筑通高14.650米。耐火等级为二级，抗震设防烈度：6度。本项屋顶预留有太阳能光伏发电，具体详见电专业相关图纸。 | | | | | |
| 2.设计范围：用地红线以内的给水排水等管道系统及小型给水排水构筑物；本工程新建水表井与城市给水管的连接管段和最末一座检查井与城市污水管及雨水管的连接管等，由城市相关部门负责设计。 | | | | | |
| 3.设计内容：本工程设有生活给水系统、生活污水排水系统、雨水排水系统，配置有建筑灭火器。 | | | | | |
| 三、给排水系统 | | | | | |
| 1.生活给水系统 | | | | | |
| (1) 给水水源为城市自来水，市政给水管网供水压力为0.28MPa（以接入地面算起），由市政给水干管引来。 | | | | | |
| (2) 用水量最高日 2.00m ³ ，最大小时 0.23m ³ ； | | | | | |
| 2.生活热水系统 | | | | | |
| (1) 厨房生活热水分散供应，采用容积式电热水器制备，按60L·2.0Kw/台预留。电热水器由甲方自购，必须采用带有保证使用安全装置的产品。给水管与电热水器连接应有不小于0.4m的金属管段过渡。 | | | | | |
| 3.生活污（废）水排水系统 | | | | | |
| (1) 室内生活污水、废水采用合流制。 | | | | | |
| (2) 一层及以上的生活污、废水采用重力流。 | | | | | |
| (4) 排水量最高日 1.80m ³ ，最大小时 0.19m ³ ； | | | | | |
| 4.雨水及空调废水排水系统 | | | | | |
| (1) 本次设计采用湖北大冶地区暴雨强度公式： $i=1734.681(1+0.451\cdot\lg P)/\left(t+9.314\right)^{0.653}(\text{mm}/\text{min})$ | | | | | |
| (2) 本项目屋面及露台等雨水采用外排水系统，有组织排放，按重力流雨水系统设计；建筑屋面雨水自由落水。雨水空调废水就近排至室外散水沟。 | | | | | |
| (3) 本项目屋面雨水排水工程的排水能力为5年重现期雨水量，与溢流设施的总排水能力为10年重现期的雨水量。详见建筑专业图纸。 | | | | | |
| 四、消防给水及灭火设施 | | | | | |
| 1.室外消火栓系统 | | | | | |
| (1) 本工程室外消火栓用水量为：15L/s，设有室外消火栓，由市政给水管网直接供水。室外消火栓具体位置详见给排水总平面图。 | | | | | |
| 2.室内消火栓系统 | | | | | |
| (1) 本工程新建单体不设置室内消火栓系统。 | | | | | |
| 4.建筑灭火器配置 | | | | | |
| (1) 各单体明显易于取用部位设置建筑灭火器，采用手提式磷酸盐干粉灭火器。 | | | | | |
| (2) 各楼层建筑灭火器配置如下： | | | | | |
| 配置部位 | 火灾种类 | 危险等级 | 最低配置基准 | 配置种类 | 最大保护距离(m) |
| 各楼层公共区域 | A类 | 中 | 2A | 手提式MF/ABC4 | 2 |
| | | | | | |
| | | | | | |

(3) 消防设施上或附近应设置区别于环境的明显标识，说明文字应准确、清楚且易于识别，颜色、符号或标志应规范。手动操作

</

| |
|---|
| 2. 排水管道敷设 |
| (1) 排水管道上的90°三通和四通均采用90°斜三通和斜四通； |
| (2) 排水管上的吊钩或卡箍应固定在承重结构上，固定件的间距：横管不得大于2m； |
| (3) 污水横管与横管的相连，不得采用正三通和正四通。 |
| (4) 排水地漏的顶面应比地面低5mm，且地面应有不小于0.01的坡度坡向地漏。 |
| (5) 卫生洁具应早定货，施工时根据实际到货的洁具预留孔洞，避免事后敲凿打洞。3. 管道坡度 |
| (1) 生活给水支管均按0.002的坡度坡向泄水装置。 |
| (2) 图中排水横支管坡度为0.026。 |
| 八、抗震设计 |
| 1. 本工程位于6度抗震设防区，对悬吊管中重力大于1.8kN的设备及DN65以上的生活、消防给水管道应设置抗震支架。 |
| 2. 抗震支架的详细设计在产品确定后，由专业公司深化完成。 |
| 九、管道保温、防结露 |
| 1. 敷设于吊顶内的生活给水管道应做保温防结露处理，保温层厚20mm。 |
| 2. 保温材料采用泡沫橡塑制品保温材料，其保护层材料及做法详见《管道和设备保温、防结露及电伴热》(16S401)，也可参照设施图选择的材料和做法；其中敷设于吊顶内的管道保温材料和保护层材料的燃烧等级应不低于难燃B1级。 |
| 3. 防结露保温应在完成试压合格及除锈防腐处理后进行。给水管（设于管井内的给水立管除外）、位于吊顶内的污水横管应做管道防结露措施。 |
| 十、给水、排水、中水、雨水回用及海水利用管道应有不同的标识，并应符合下列规定 |
| 1、给水管道应为蓝色环； |
| 2、热水供水管道应为黄色环、热水回水管道应为棕色环； |
| 3、中水管道、雨水回用和海水利用管道应为淡绿色环； |
| 4、排水管道应为黄棕色环。 |
| 十一、管道和设备的试压、试验： |
| 1. 给水管道的试压： |
| 生活给水系统试压方法应按《建筑给水排水与节水通用规范》GB55020-2021的8.3.2条的规定执行，当系统设计工作压力等于或小于1.0MPa时，水压强度试验压力应为设计工作压力的1.5倍，并不应低于0.6MPa；当系统设计工作压力大于1.0MPa时，水压强度试验压力应为该设计工作压力加0.5MPa，水压强度试验的测试点应设在系统管网的最低点。达到试验压力后稳压30min，管网应无泄漏、无变形，且压力降低不应大于0.05MPa； |
| 2. 排水管道的试验： |
| (1) 隐蔽的排水和雨水管道，隐蔽前应进行灌水试验，试验结果必须满足设计和有关施工验收规范要求。 |
| 1) 雨水管道灌水试验高度，应从上部雨水漏斗至立管底部排出口计灌满水15min，水位下降；再灌满持续5min，液面不下降、不渗不漏为合格。 |
| 2) 排水铸铁管灌水试验高度，满水15min水面下降后，再灌满观察5min，液面不下降、管道及接口不渗不漏为合格。 |
| 3) 排水主立管及水平干管管道均应做通球实验，通球球径不小于排水管道管径的2/3，通球率必须达到100%方为合格。 |
| (2) 建筑物内排水系统的通水试验，应在全部用水点同时开启1/3时进行。试验结果应满足排水通畅，系统及排水点无渗漏现象。 |
| (3) 排水立管及水平干管应按《建筑给水排水及采暖工程施工质量验收规范》GB50242-2002的要求做作通球试验，通球球径不小于排水管管径的2/3，通球率必须达到100%。 |
| (4) 室外雨水、污水管道的严密性试验按《给水排水管道工程施工及验收规范》GB50268-2008第10.3条等执行。 |
| 3、所有管道的水压试验的试验压力表应位于系统或试验部分的最低部位。 |
| 4、生活给水、热水系统的管道和设备在交付使用前必须冲洗和消毒，生活饮用水的水质应进行见证取样检验，水质应符合现行国家标准《生活饮用水卫生标准》GB5749的规定。 |
| 5、雨水管和排水管冲洗以管道通畅为合格。 |
| 十二、其余未尽事宜，施工时按有关施工及验收规范或规程执行。 |
| 1. 建筑设备系统安装前，应对图纸对建筑设备能效指标进行核查。 |
| 2. 管道穿过内墙或楼板时，应设置套管，套管与管道间的缝隙，应采用防火材料封堵。管道缝隙封堵按GB/T 51410-2020《建筑防火封堵应用技术标准》、现场施工按GB 50720-2011《建设工程施工现场消防安全技术规范》有关要求执行。 |
| 3. 各类管道穿过防火墙、防火隔墙、竖井井壁、建筑变形缝处和楼板处的孔隙应采取防火封堵措施。防火封堵组件的耐火性能不应低于防火分隔部位的耐火性能要求。GB55037-2022第6.3.4条 |

备注



铭扬工程设计集团有限公司
等级：公路行业（公路）专业乙级
风景园林工程设计甲级
建筑工程设计甲级
证书编号：A133020565
有效期至：2024年09月09日
中华人民共和国住房和城乡建设部监制

建设单位

工程名称

陈贵镇江添受村党员群众服务中心

图纸名称

给排水设计、施工说明


比例 1:100

| | | | |
|-------|-----|-----|----|
| 类别 | 签 | 名 | 日期 |
| 审定 | 秦顺 | 秦顺 | |
| 审核 | 季孟臣 | 季孟臣 | |
| 项目负责人 | 裴全凯 | 裴全凯 | |
| 专业负责人 | 季孟臣 | 季孟臣 | |
| 设计 | 刘亚辉 | 刘亚辉 | |
| 制图 | 刘亚辉 | 刘亚辉 | |
| 校对 | 秦顺 | 秦顺 | |
| 会签 | | | |
| 建筑 | | 强电 | |
| 结构 | | 暖通 | |
| 给排水 | | 弱电 | |

盖章栏

| | | | |
|-----|-----------|----|-------|
| 设计号 | 鄂黄2025-11 | 图号 | SS-02 |
| 图别 | 水施 | 图号 | |

未盖出图专用章无效

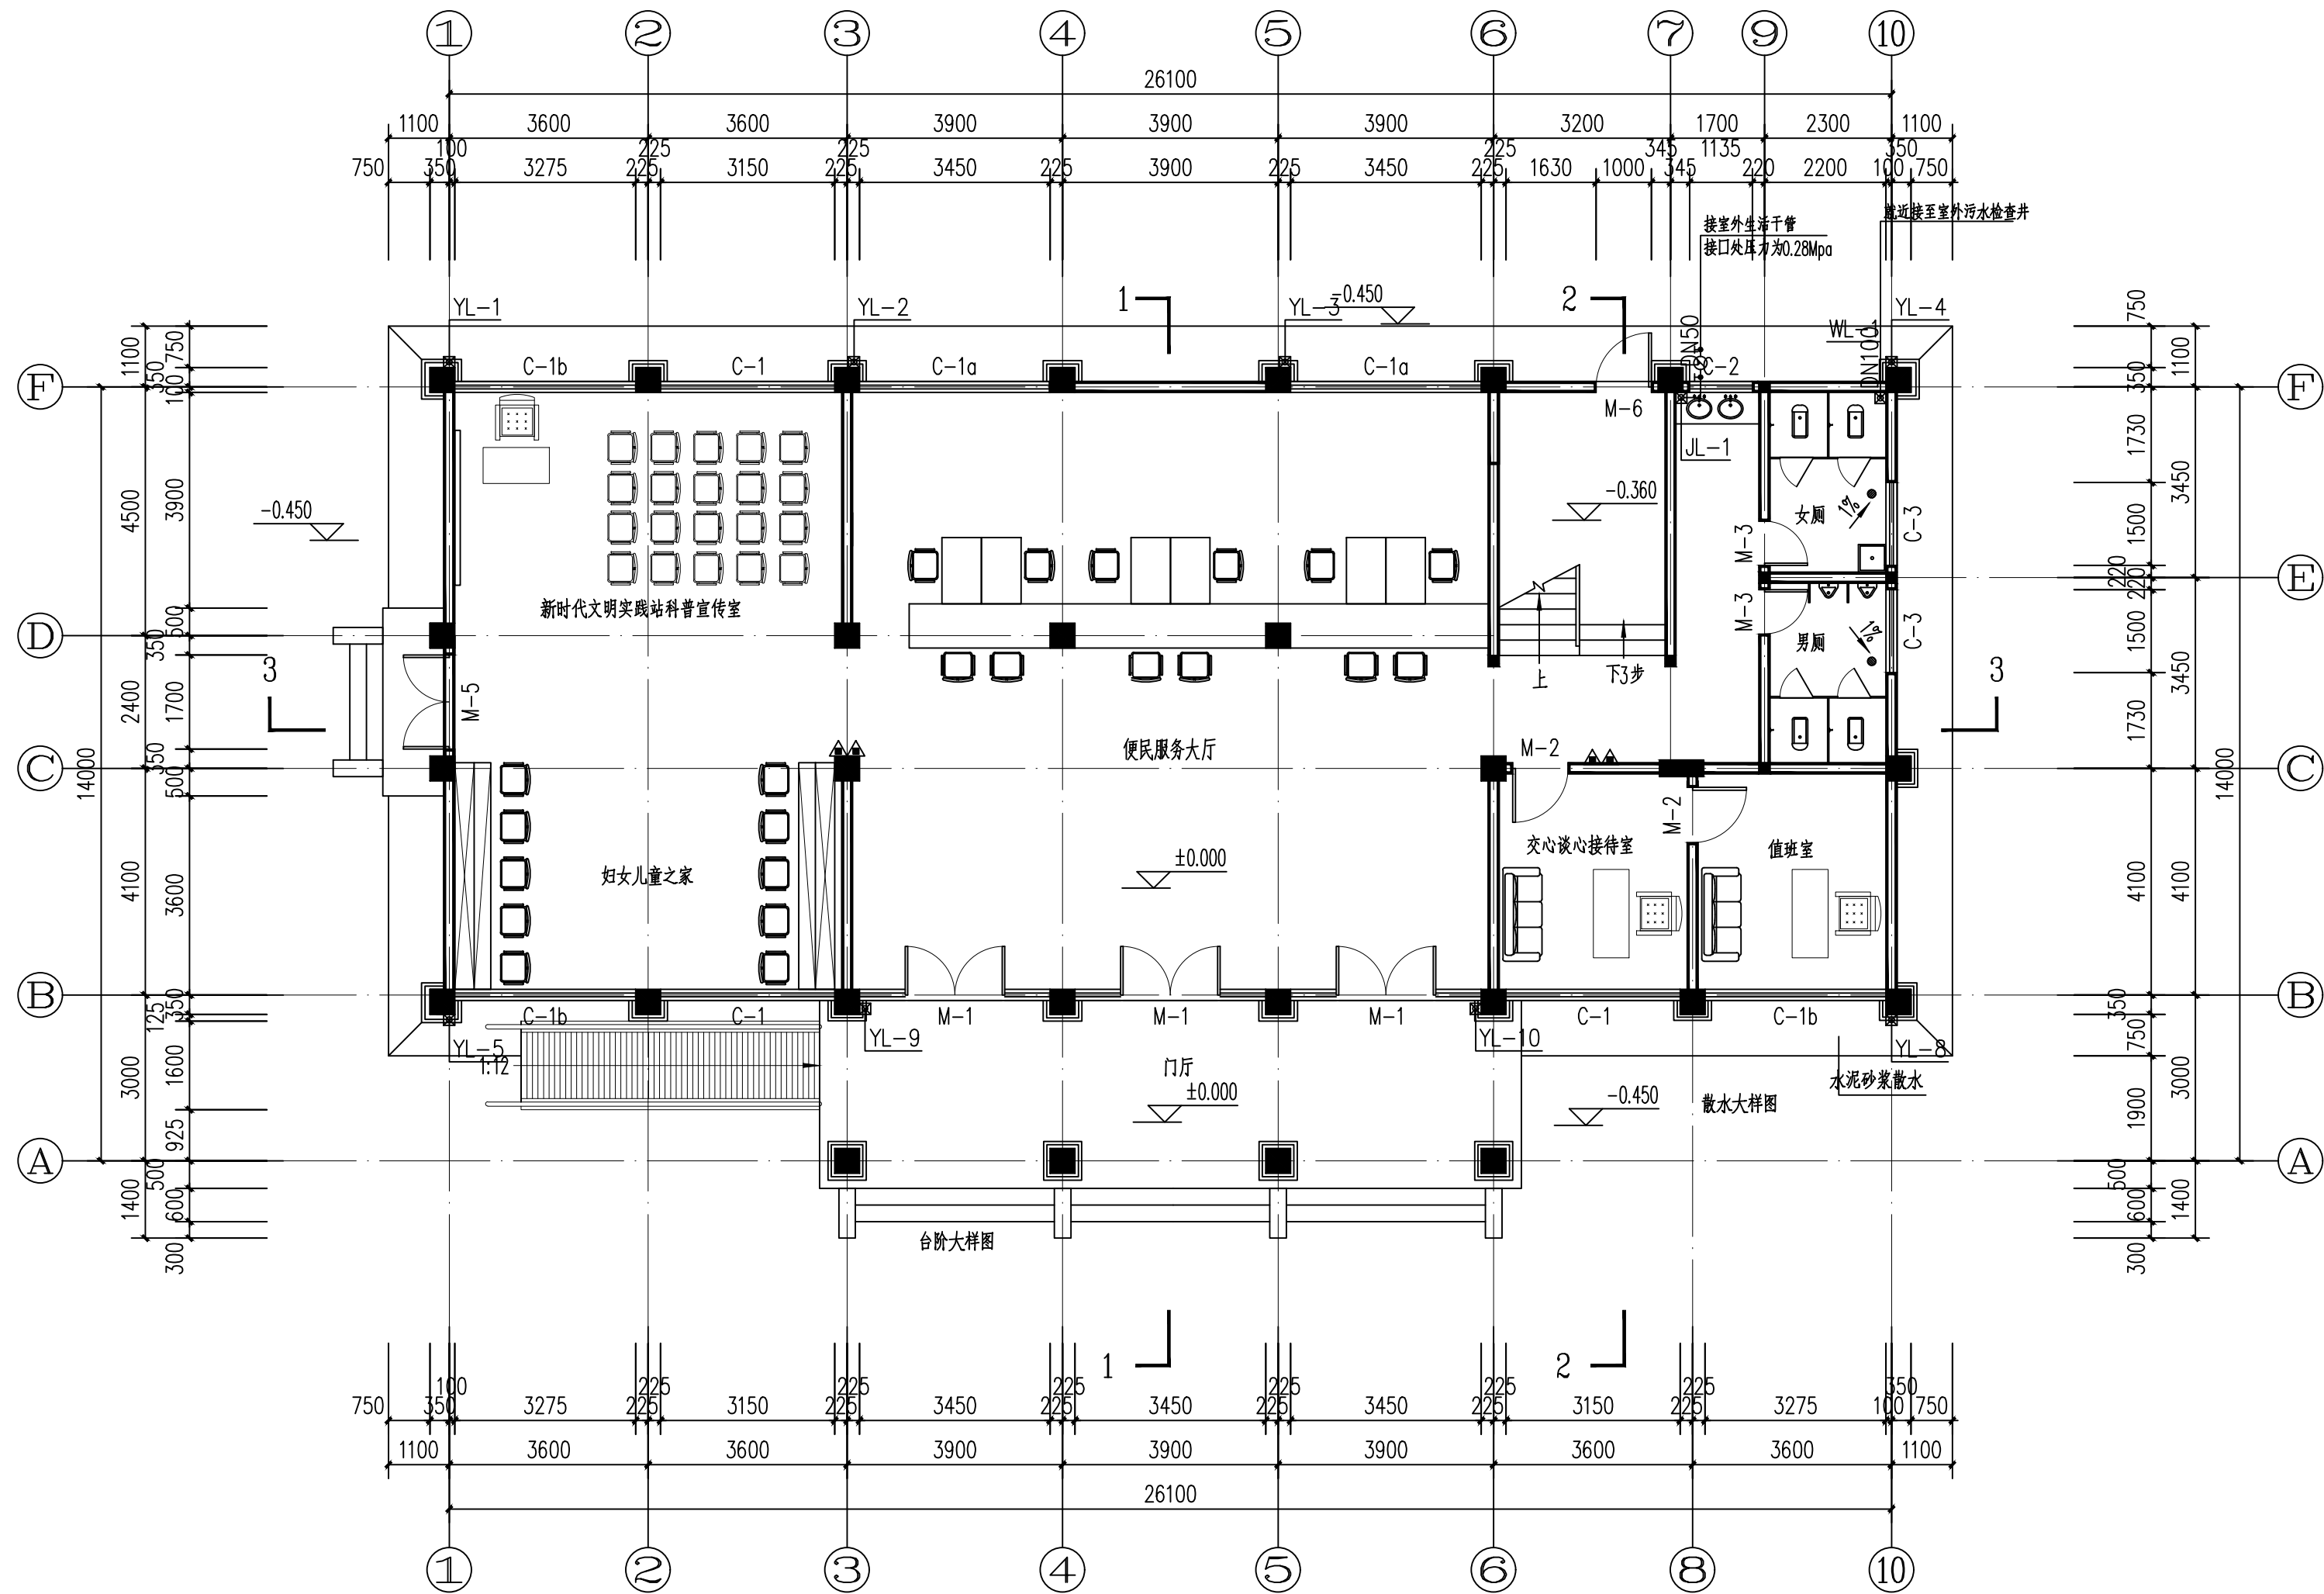

一层给排水平面图 1:100

备注

铭扬工程设计集团有限公司
等级：公路行业（公路）专业乙级
风景园林工程设计甲级
建筑工程设计甲级
证书编号：A133020565
有效期至：2024年09月09日
中华人民共和国住房和城乡建设部监制

建设单位

工程名称

陈贵镇江添受村党员群众服务中心

图纸名称

一层给排水平面图

比例 1:100


| 类别 | 签 | 名 | 日期 |
|-------|-----|-----|----|
| 审定 | 秦顺 | 秦顺 | |
| 审核 | 季孟臣 | 季孟臣 | |
| 项目负责人 | 裴全凯 | 裴全凯 | |
| 专业负责人 | 季孟臣 | 季孟臣 | |
| 设计 | 刘亚辉 | 刘亚辉 | |
| 制图 | 刘亚辉 | 刘亚辉 | |
| 校对 | 秦顺 | 秦顺 | |

会签

| | | | |
|-----|--|----|--|
| 建筑 | | 强电 | |
| 结构 | | 暖通 | |
| 给排水 | | 弱电 | |

盖章栏

| | | | |
|-----|-----------|----|-------|
| 设计号 | 鄂黄2025-11 | 图号 | SS-03 |
| 图别 | 水施 | 图号 | |

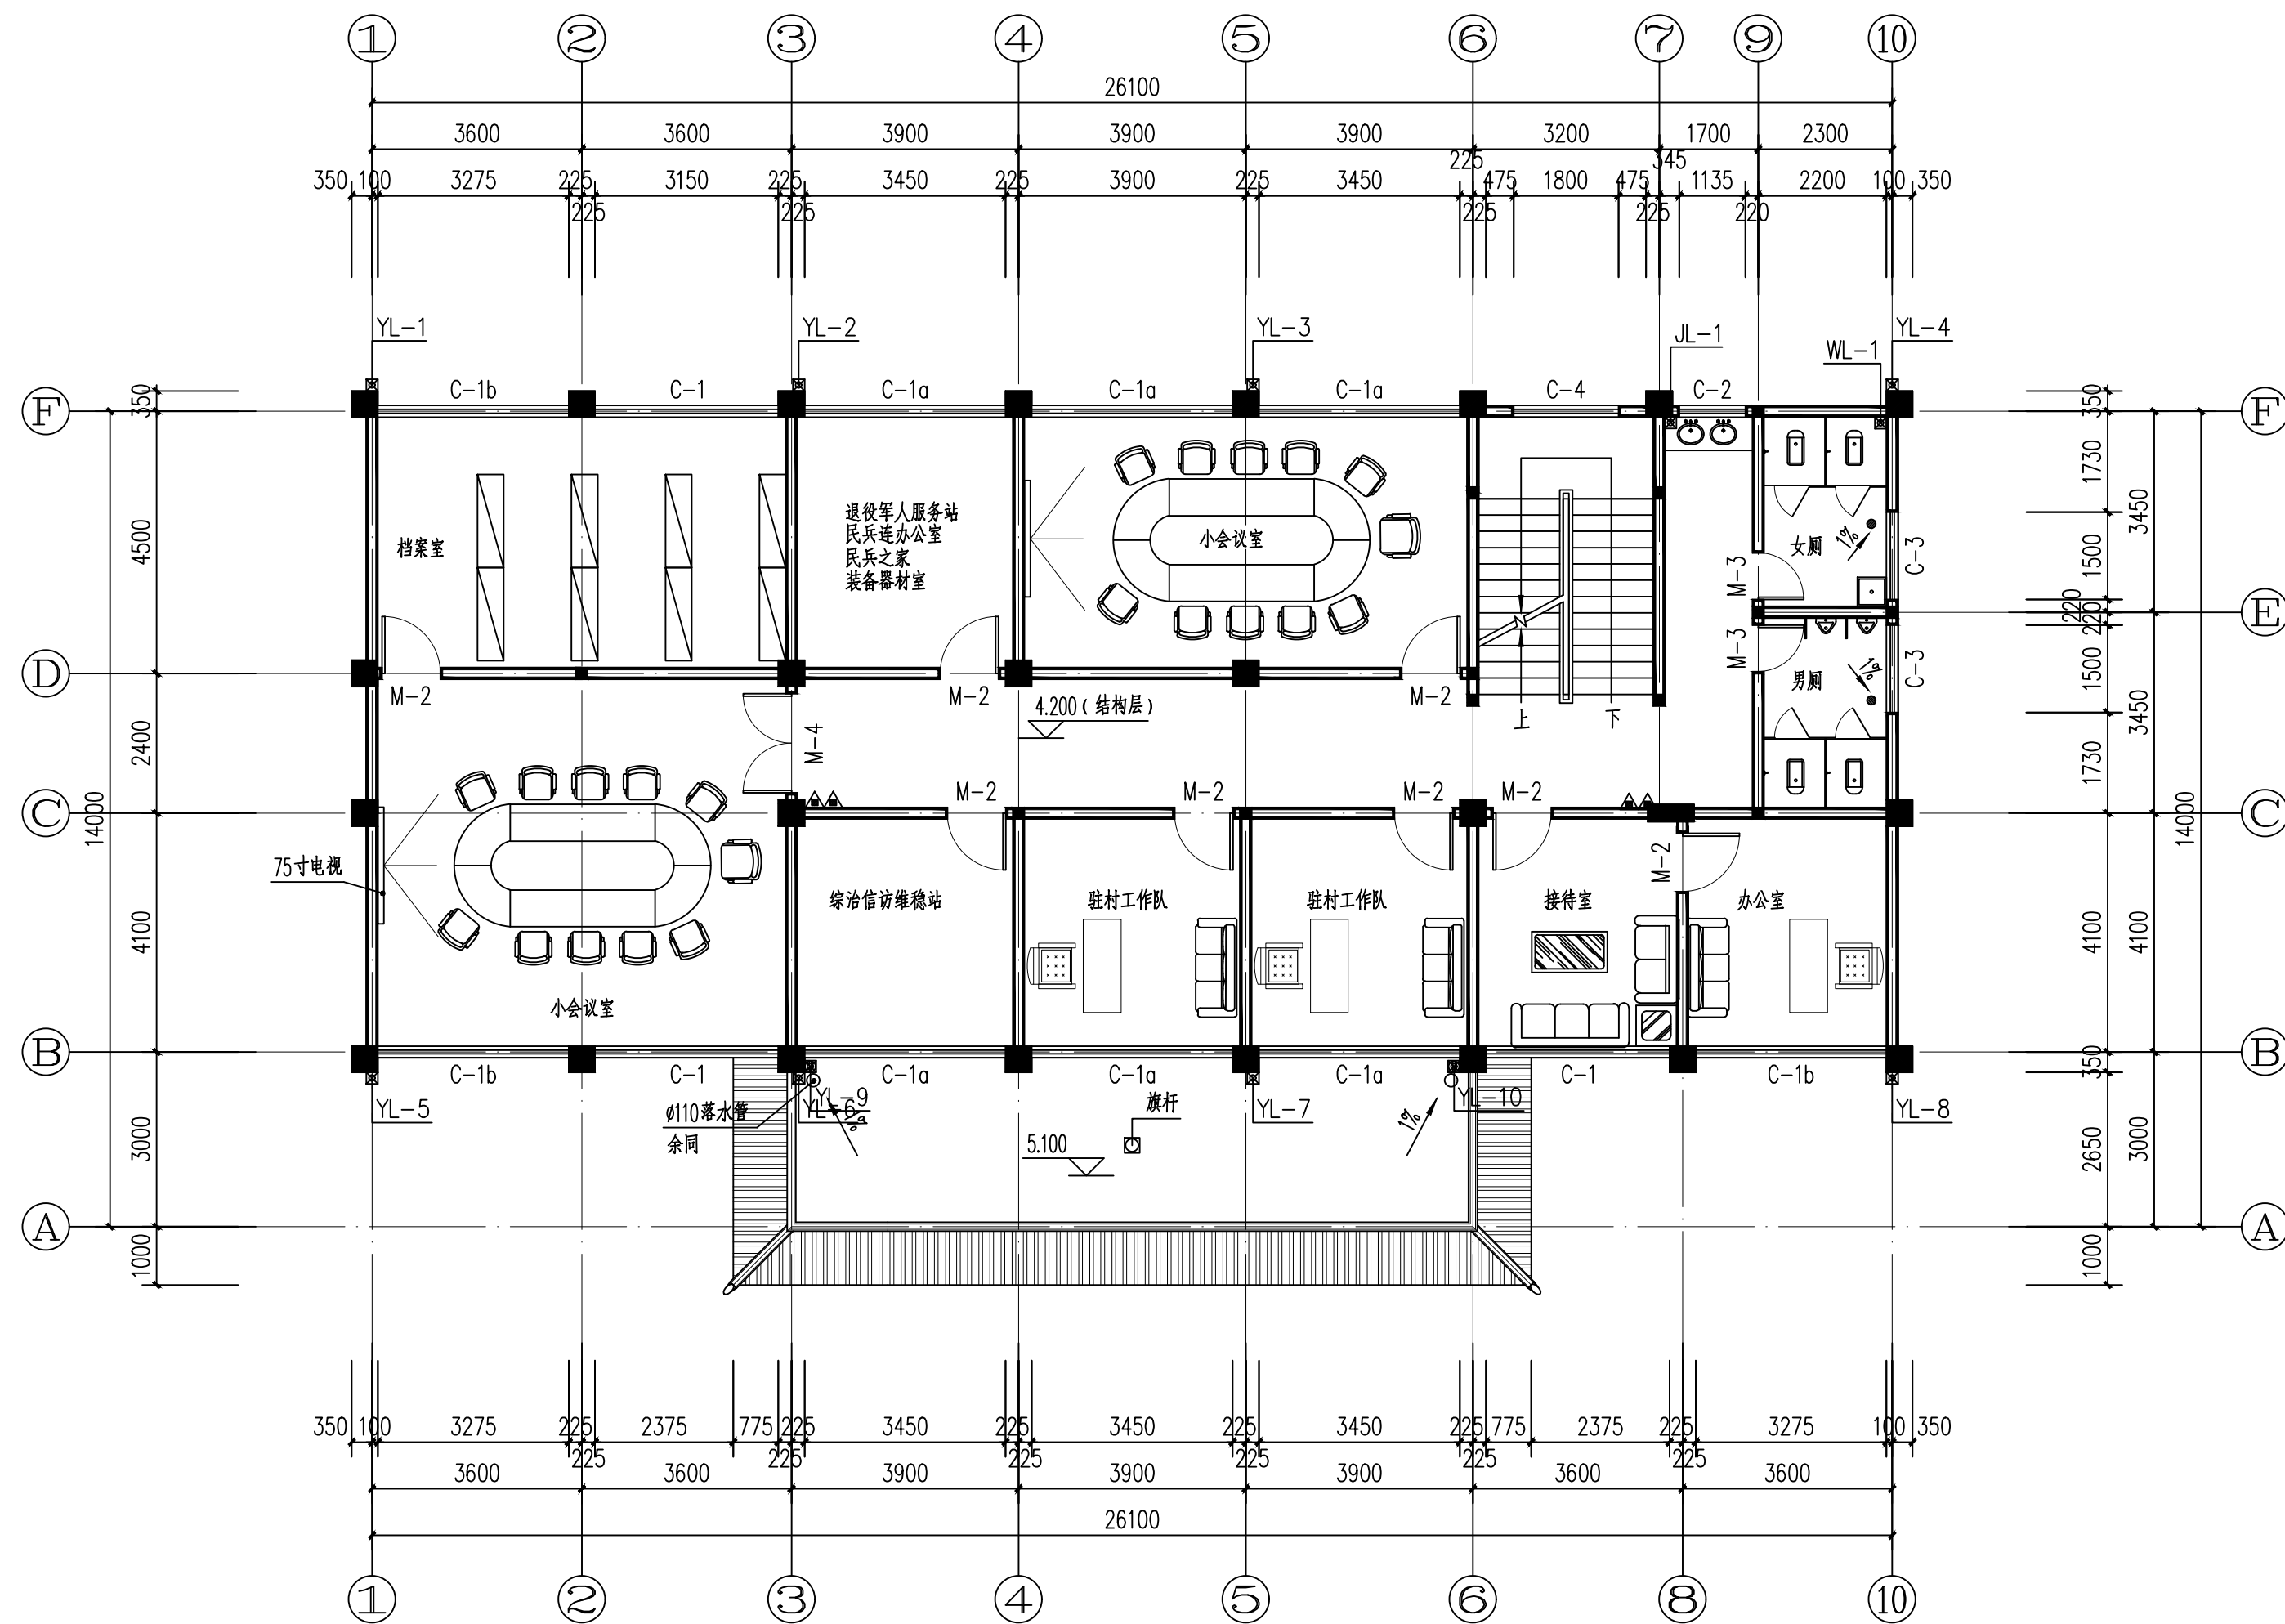

二层给排水平面图 1:100

备注



铭扬工程设计集团有限公司
等级：公路行业（公路）专业乙级
风景园林工程设计甲级
建筑工程设计甲级
证书编号：A133020565
有效期至：2024年09月09日
中华人民共和国住房和城乡建设部监制

建设单位

工程名称

陈贵镇江添受村党员群众服务中心

图纸名称

二层给排水平面图


比例 1:100

| 类别 | 签 | 名 | 日期 |
|-------|-----|-----|----|
| 审定 | 秦顺 | 秦顺 | |
| 审核 | 季孟臣 | 季孟臣 | |
| 项目负责人 | 裴全凯 | 裴全凯 | |
| 专业负责人 | 季孟臣 | 季孟臣 | |
| 设计 | 刘亚辉 | 刘亚辉 | |
| 制图 | 刘亚辉 | 刘亚辉 | |
| 校对 | 秦顺 | 秦顺 | |

| | | | |
|-----|--|----|--|
| 会签 | | | |
| 建筑 | | 强电 | |
| 结构 | | 暖通 | |
| 给排水 | | 弱电 | |

盖章栏

| | | | |
|-----|-----------|----|-------|
| 设计号 | 鄂黄2025-11 | 图号 | SS-04 |
| 图别 | 水施 | 图号 | |

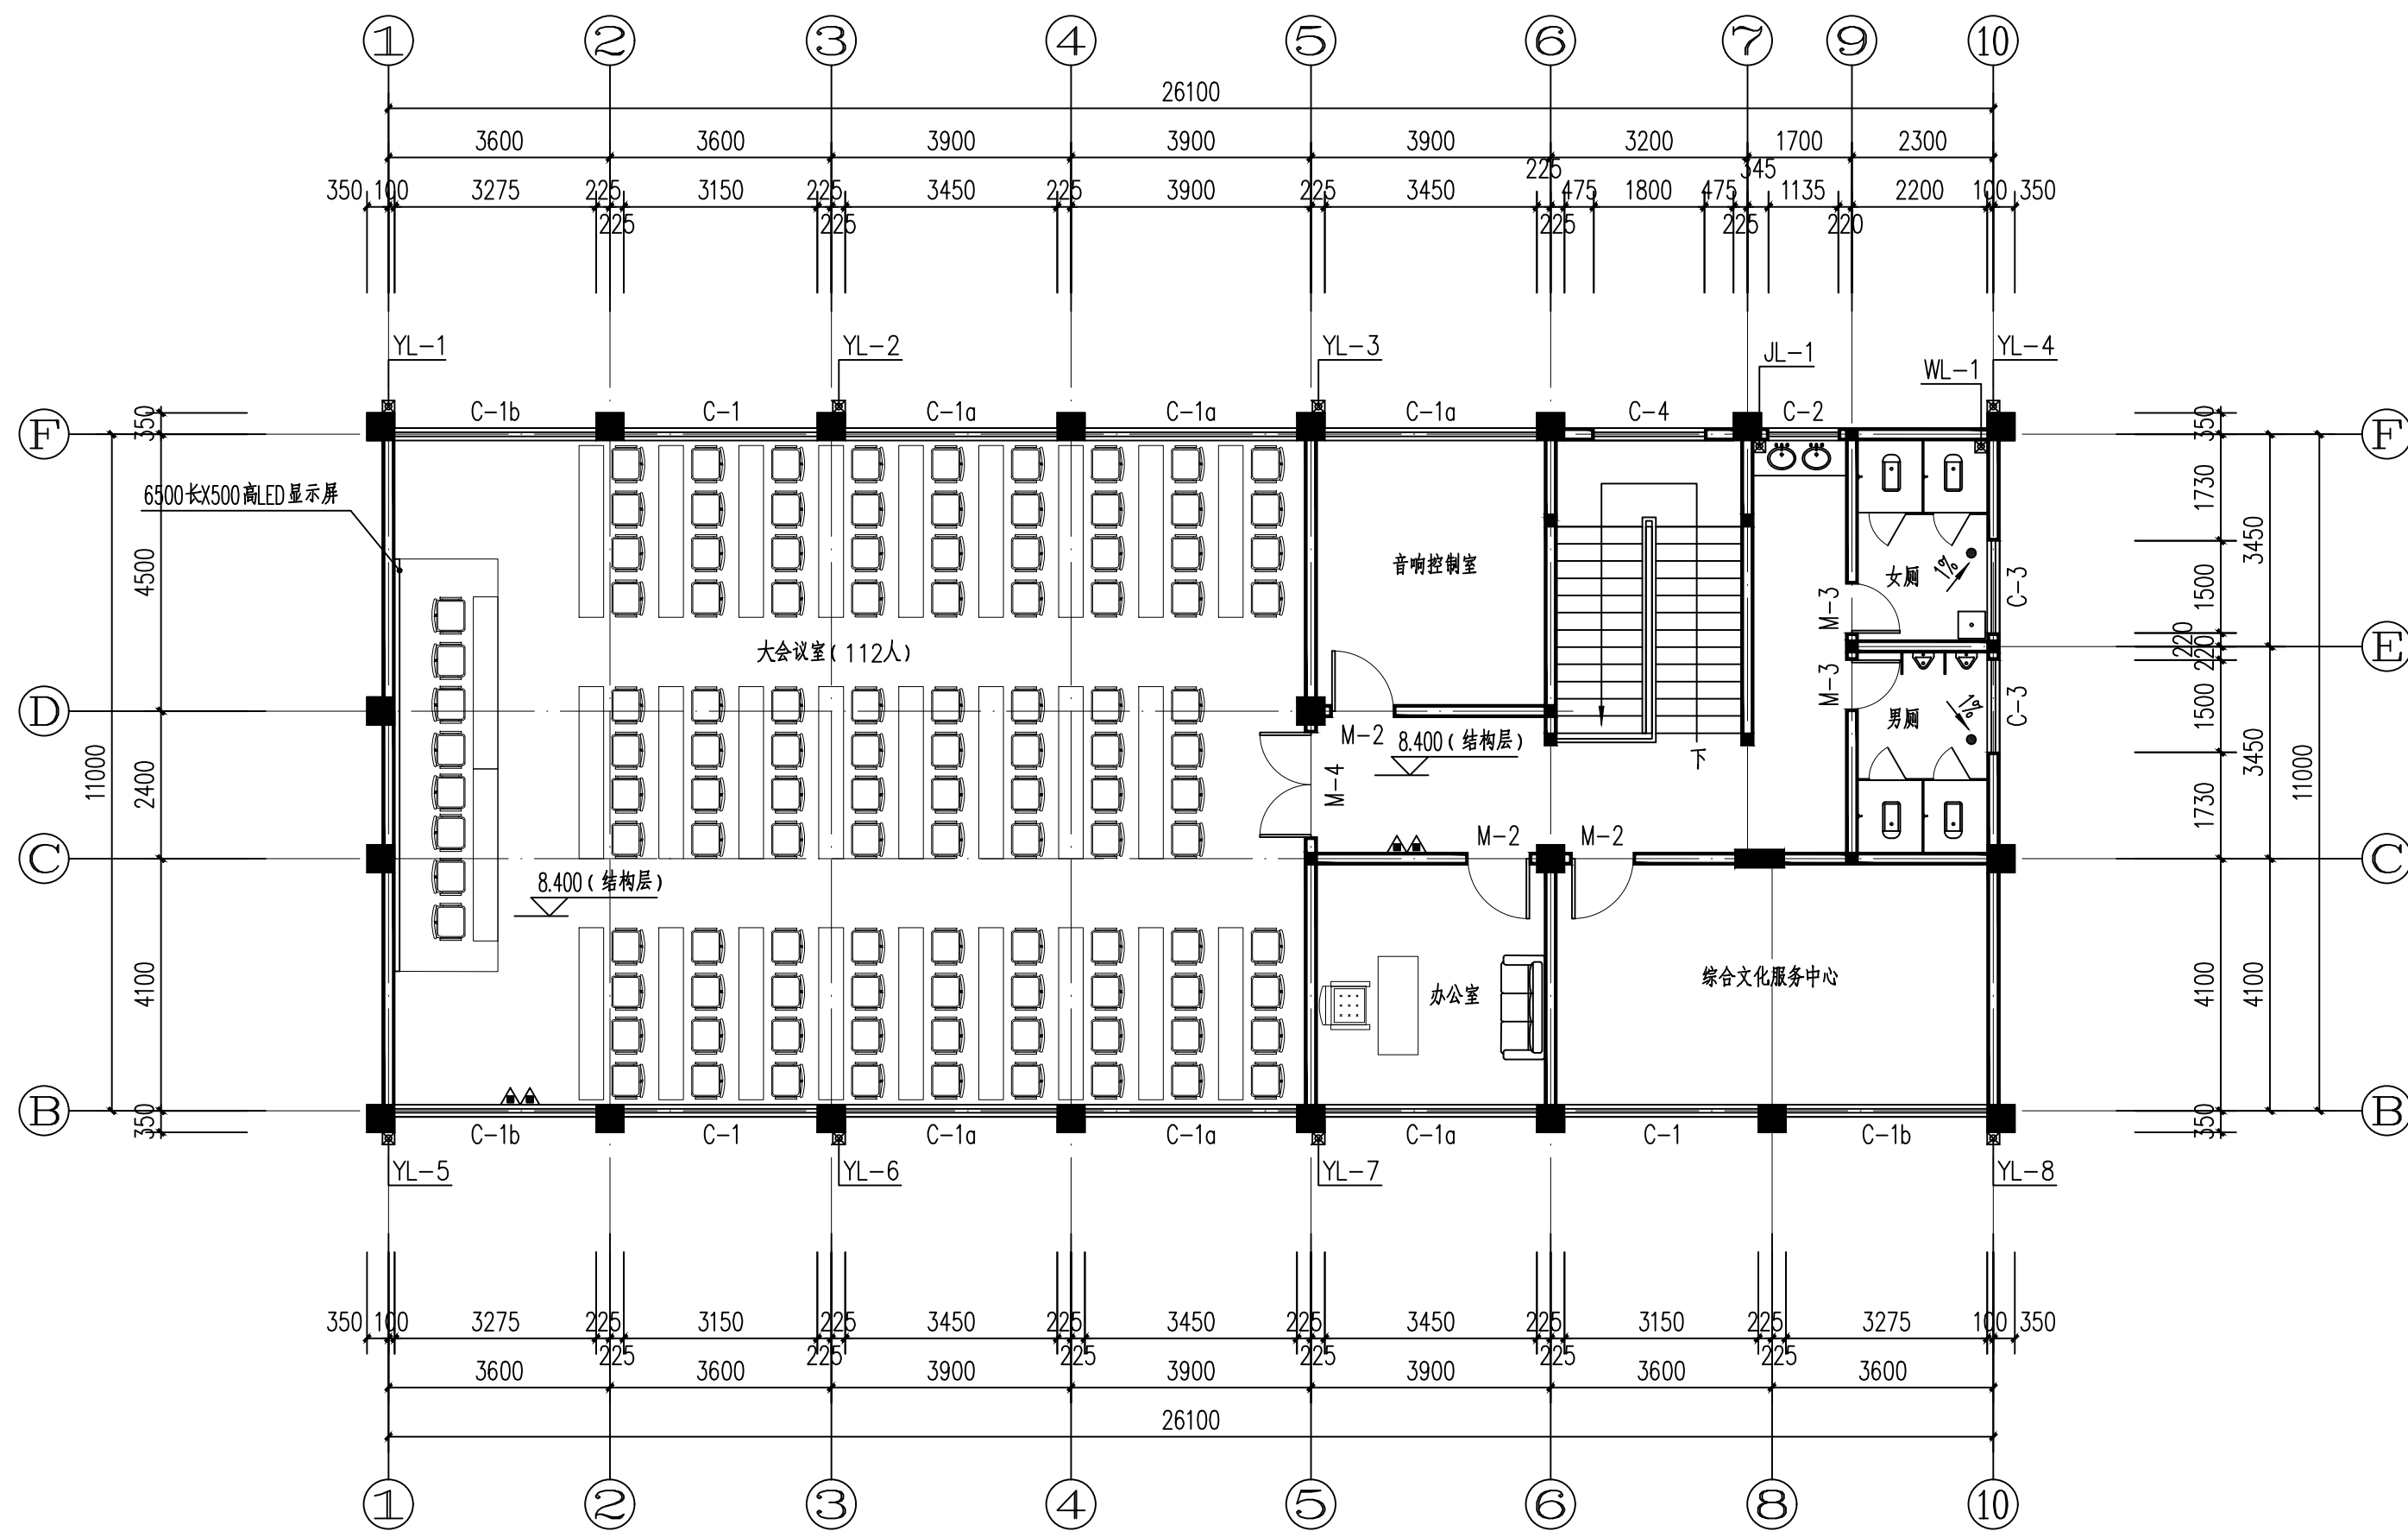

三层给水平面图 1:100

备注



铭扬工程设计集团有限公司
等级：公路行业（公路）专业乙级
风景园林工程设计甲级
建筑工程设计甲级
证书编号：A133020565
有效期至：2024年09月09日
中华人民共和国住房和城乡建设部监制

建设单位

工程名称

陈贵镇江添受村党员群众服务中心

图纸名称

三层给水平面图


比例 1:100

| 类别 | 签 | 名 | 日期 |
|-------|-----|-----|----|
| 审定 | 秦顺 | 秦顺 | |
| 审核 | 季孟臣 | 季孟臣 | |
| 项目负责人 | 裴全凯 | 裴全凯 | |
| 专业负责人 | 季孟臣 | 季孟臣 | |
| 设计 | 刘亚辉 | 刘亚辉 | |
| 制图 | 刘亚辉 | 刘亚辉 | |
| 校对 | 秦顺 | 秦顺 | |

| | | | |
|-----|--|----|--|
| 会签 | | | |
| 建筑 | | 强电 | |
| 结构 | | 暖通 | |
| 给排水 | | 弱电 | |

盖章栏

| | | | |
|-----|-----------|----|-------|
| 设计号 | 鄂黄2025-11 | 图号 | SS-05 |
| 图别 | 水施 | 图号 | |

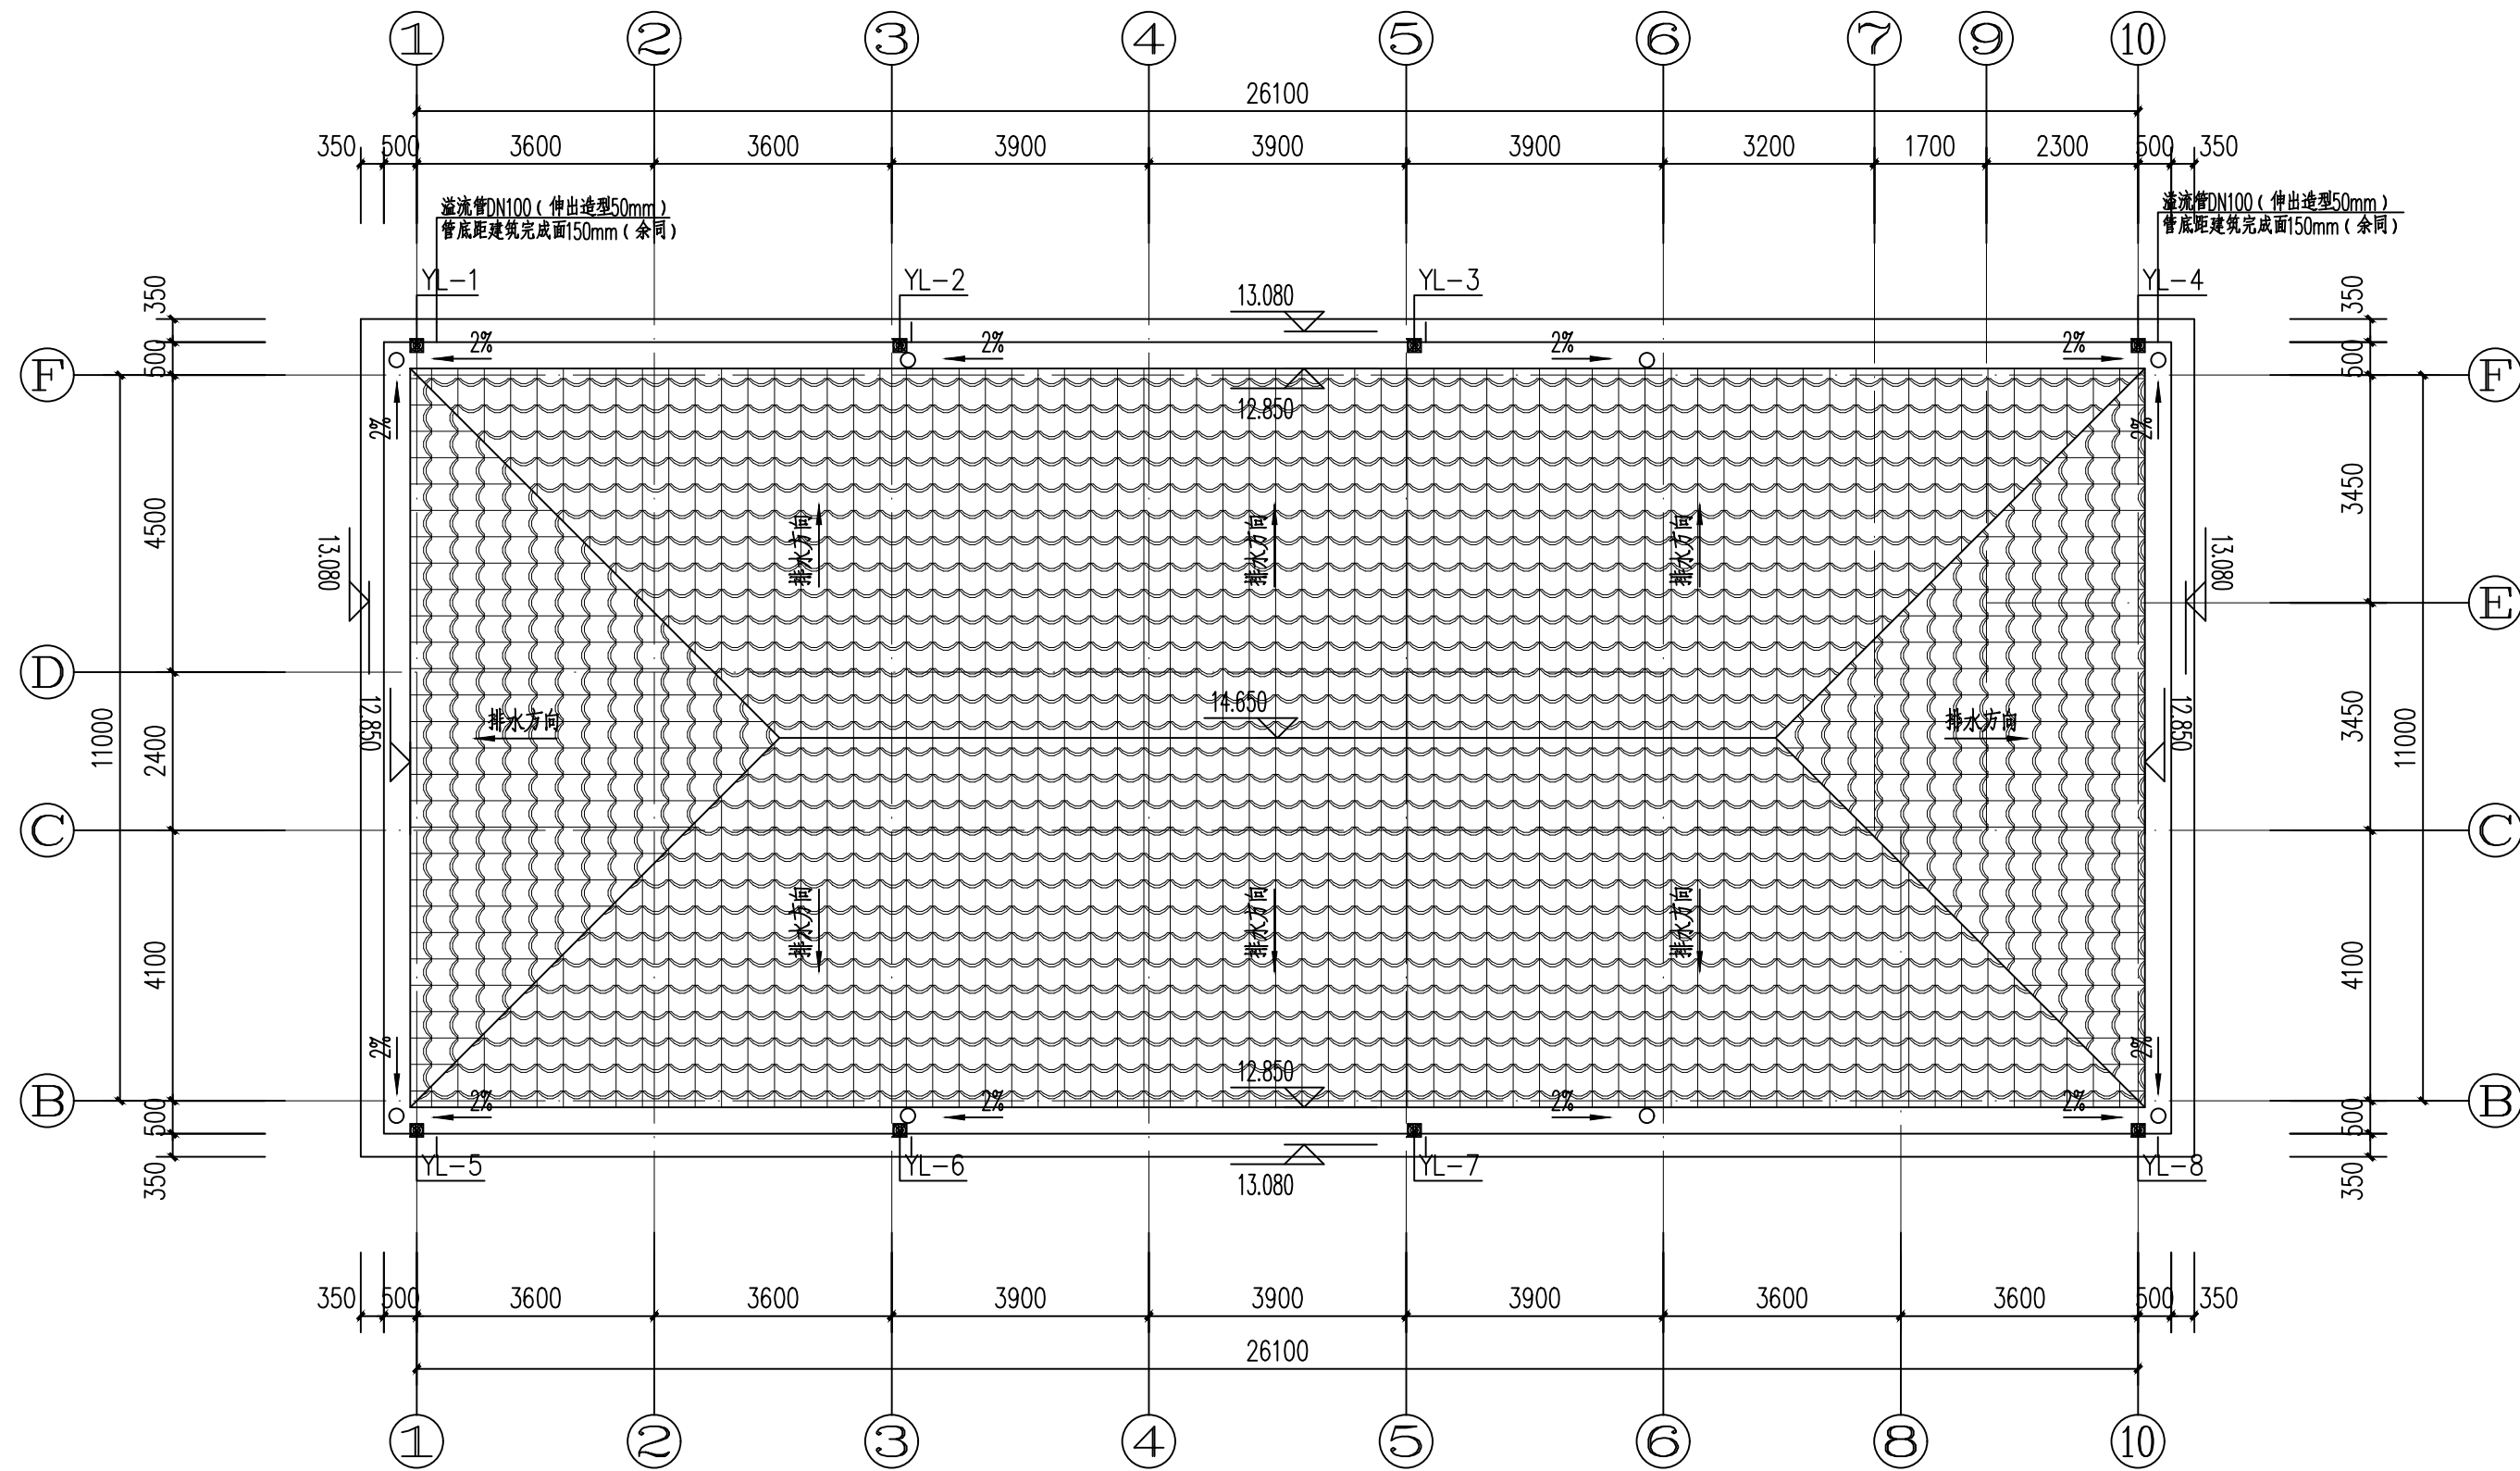

屋面给排水平面图 1:100

备注



铭扬工程设计集团有限公司
等级：公路行业（公路）专业乙级
风景园林工程设计甲级
建筑工程设计甲级
证书编号：A133020565
有效期至：2024年09月09日
中华人民共和国住房和城乡建设部监制

建设单位

工程名称

陈贵镇江添受村党员群众服务中心

图纸名称

屋面给排水平面图


比例 1:100

| 类别 | 签 | 名 | 日期 |
|-------|-----|-----|----|
| 审定 | 秦顺 | 秦顺 | |
| 审核 | 季孟臣 | 季孟臣 | |
| 项目负责人 | 裴全凯 | 裴全凯 | |
| 专业负责人 | 季孟臣 | 季孟臣 | |
| 设计 | 刘亚辉 | 刘亚辉 | |
| 制图 | 刘亚辉 | 刘亚辉 | |
| 校对 | 秦顺 | 秦顺 | |

| | | | |
|-----|--|----|--|
| 会签 | | | |
| 建筑 | | 强电 | |
| 结构 | | 暖通 | |
| 给排水 | | 弱电 | |

盖章栏

| | | | |
|-----|-----------|----|-------|
| 设计号 | 鄂黄2025-11 | 图号 | SS-06 |
| 图别 | 水施 | | |

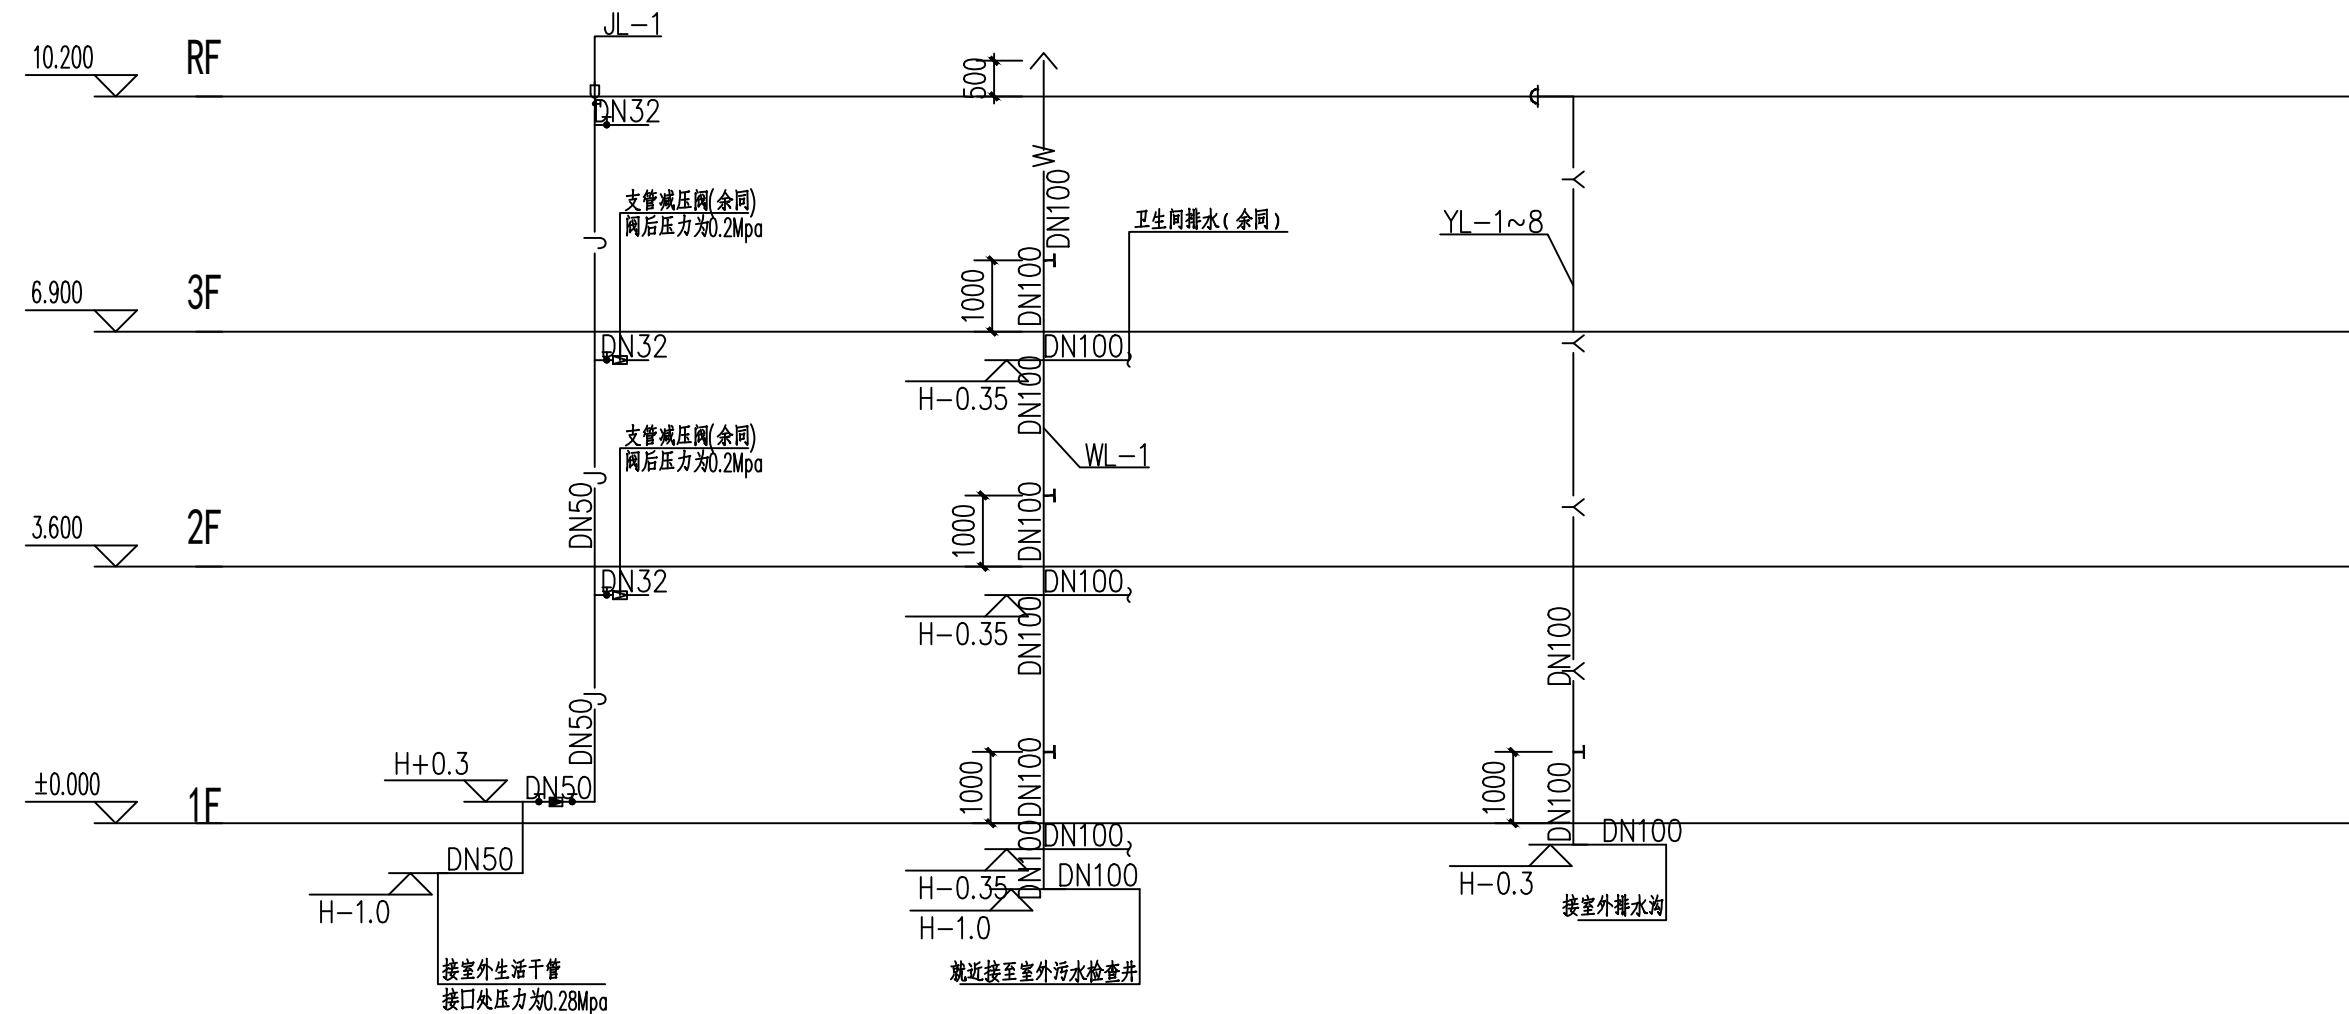

给排水系统原理图 1:100





比例 1:100

| 类别 | 签 名 | 日 期 |
|-------|---|-----|
| 审 定 | 秦顺  | |
| 审 核 | 季孟臣  | |
| 项目负责人 | 裴全凯  | |
| 专业负责人 | 季孟臣  | |
| 设 计 | 刘亚辉  | |
| 制 图 | 刘亚辉  | |
| 校 对 | 秦顺  | |

| |
|-----|
| 给排水 |
|-----|



盖章栏

| | | | |
|-----|-----------|--------|-------|
| 设计号 | 鄂黄2025-11 | 图 号 | SS-07 |
| 图 别 | 水施 | | |

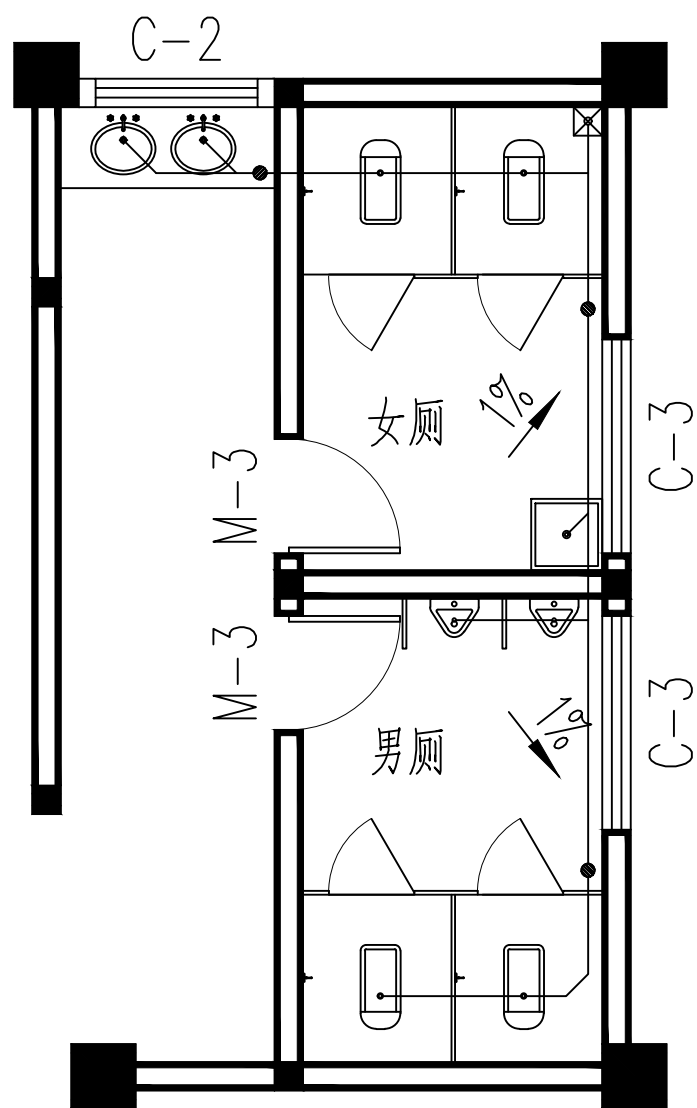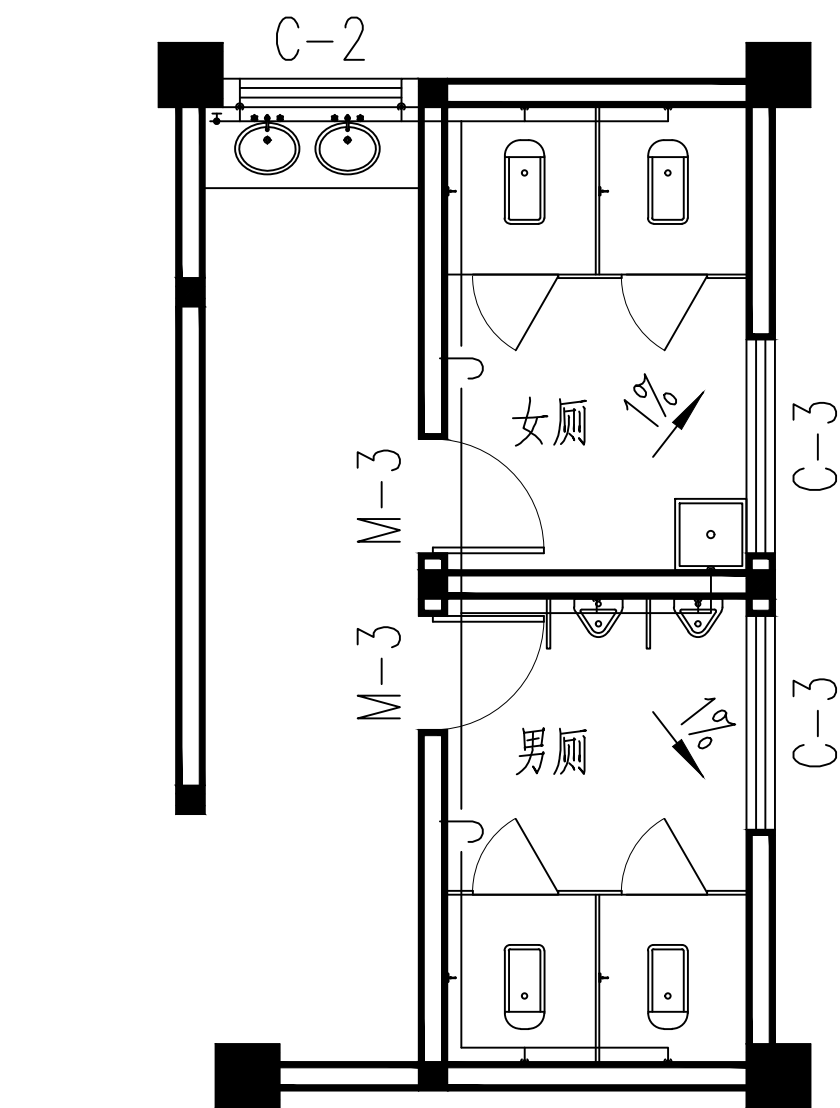

| 卫生器具安装高度一览表 | | | | |
|------------------------------|------------|----------|------|-------------|
| 符号 | 对应卫生设备 | 配件中心距地高度 | 接管管径 | 图集号 |
| ⊙ | 感应水嘴洗脸盆 | h+0.55 | DN15 | 09S304-P53 |
| ⊙ | 淋浴器 | h+1.15 | DN15 | 09S304-P127 |
| ⊙ | 感应式坐便器 | h+0.15 | DN15 | 09S304-P77 |
| ⊙ | 液压脚踏阀蹲式大便器 | h+0.69 | DN25 | 09S304-P90 |
| ⊙ | 感应式小便器 | h+1.28 | DN15 | 09S304-P107 |
| ⊙ | 污水池 | h+1.00 | DN15 | 09S304-P16 |
| 注：本表中的“h”表示卫生器具所在地坪建筑完成面的高度。 | | | | |

- 说明：
- 所有大小便器均采用构造内自带水封的便器，且其水封深度不应小于50mm。
 - 所有蹲便器均采用有空气隔断脚踏式冲洗阀，坐便器、小便器及洗手盆均采用感应式冲洗阀，且采取防止污水外溅的措施。
 - 卫生器具排水管与排水横管垂直连接，应采用90度斜三通。
 - 严禁生活饮用水管道与大便器（槽）、小便斗（槽）采用非专业用冲洗阀直接连接冲洗。
 - 图中卫生洁具的安装参照国标图集《卫生设备安装》09S304
 - 根据业主要求，洗脸（手）盆采用小厨宝提供热水。

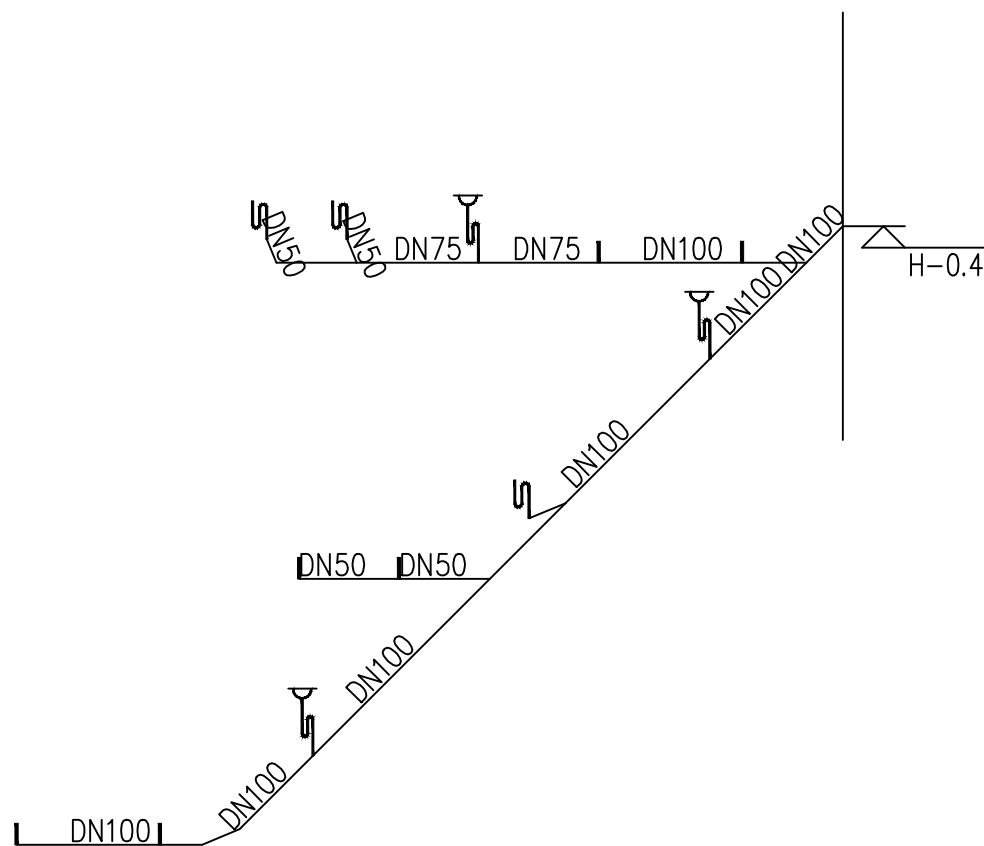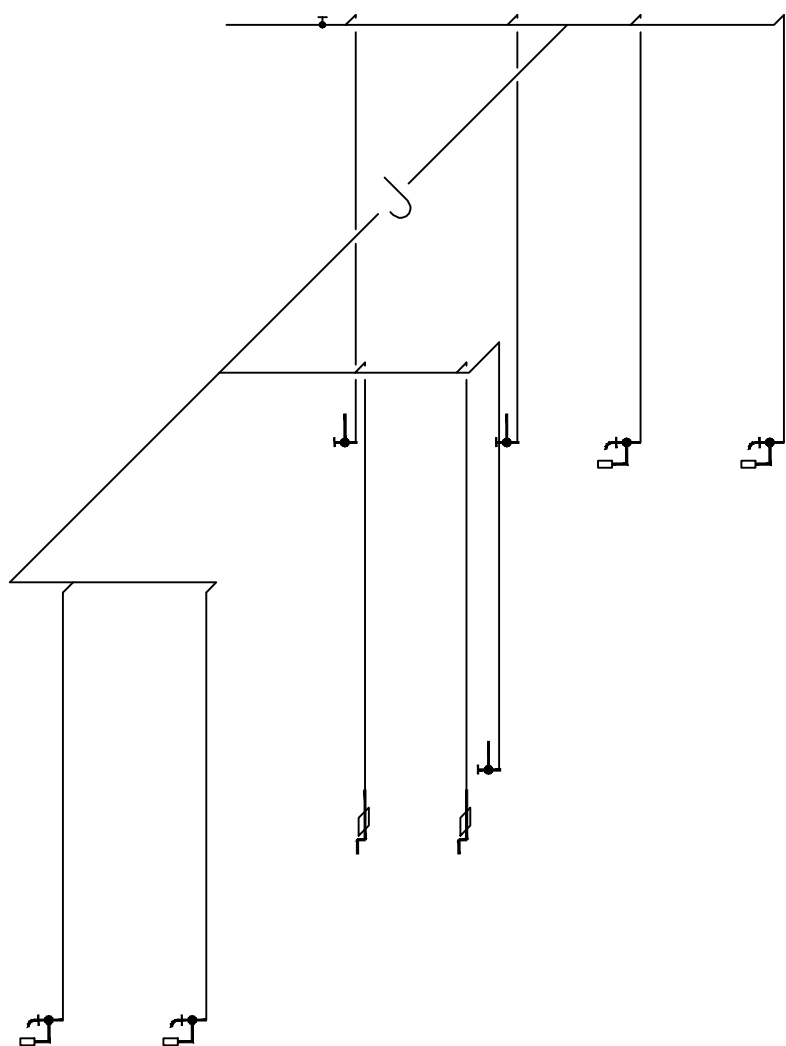

备注



铭扬工程设计集团有限公司
等级：公路行业（公路）专业乙级
风景园林工程设计甲级
建筑工程设计甲级
证书编号：A133020565
有效期至：2024年09月09日
中华人民共和国住房和城乡建设部监制

建设单位

工程名称

陈贵镇江添受村党员群众服务中心

图纸名称

卫生间大样图

比例 1:100

| 类别 | 签 | 名 | 日期 |
|-------|-----|-----|----|
| 审定 | 秦顺 | 秦顺 | |
| 审核 | 季孟臣 | 季孟臣 | |
| 项目负责人 | 裴全凯 | 裴全凯 | |
| 专业负责人 | 季孟臣 | 季孟臣 | |
| 设计 | 刘亚辉 | 刘亚辉 | |
| 制图 | 刘亚辉 | 刘亚辉 | |
| 校对 | 秦顺 | 秦顺 | |

会签

| | | | |
|-----|--|----|--|
| 建筑 | | 强电 | |
| 结构 | | 暖通 | |
| 给排水 | | 弱电 | |

盖章栏

| | | | |
|-----|-----------|----|-------|
| 设计号 | 鄂黄2025-11 | 图号 | SS-08 |
| 图别 | 水施 | | |