

大塘洲村委会装修改造工程

施工图设计文件

二〇二五年十月

图纸目录

序号	图纸名称	图号	图幅	序号	图纸名称	图号	图幅
01	图纸目录	01	A1 or A0 or A2	35	一层原始照明图	34	A1 or A0 or A2
02	施工图设计说明（一）	02	A1 or A0 or A2	36	二层原始照明图	35	A1 or A0 or A2
03	施工图设计说明（二）	03	A1 or A0 or A2	37	一层插座平面图	36	A1 or A0 or A2
04	构造做法表	04	A1 or A0 or A2	38	二层插座平面图	37	A1 or A0 or A2
05	一层原始平面图	05	A1 or A0 or A2	39	一层照明平面图	38	A1 or A0 or A2
06	二层原始平面图	06	A1 or A0 or A2	40	二层照明平面图	39	A1 or A0 or A2
07	一层墙顶原始材质图	07	A1 or A0 or A2	41	一层弱电平面图	40	A1 or A0 or A2
08	二层墙顶原始材质图	08	A1 or A0 or A2	42	二层弱电平面图	41	A1 or A0 or A2
09	一层拆除平面图	09	A1 or A0 or A2	43	室内给排水设计说明	42	A1 or A0 or A2
10	二层拆除平面图	10	A1 or A0 or A2	44	一层给水平面图	43	A1 or A0 or A2
11	一层墙顶拆除图	11	A1 or A0 or A2	45	二层给水平面图	44	A1 or A0 or A2
12	二层墙顶拆除图	12	A1 or A0 or A2	46	给水系统图	45	A1 or A0 or A2
13	一层平面布置图	13	A1 or A0 or A2	47	一层排水平面图	46	A1 or A0 or A2
14	二层平面布置图	14	A1 or A0 or A2	48	二层排水平面图	47	A1 or A0 or A2
15	一层平面尺寸图	15	A1 or A0 or A2	49	排水系统图	48	A1 or A0 or A2
16	二层平面尺寸图	16	A1 or A0 or A2	50			
17	一层砌墙平面图	17	A1 or A0 or A2	51			
18	二层砌墙平面图	18	A1 or A0 or A2	52			
19	一层铺表平面图	19	A1 or A0 or A2	53			
20	二层铺表平面图	20	A1 or A0 or A2	54			
21	一层墙顶材质图	21	A1 or A0 or A2	55			
22	二层墙顶材质图	22	A1 or A0 or A2	56			
23	一层索引平面图	23	A1 or A0 or A2	57			
24	二层索引平面图	24	A1 or A0 or A2	58			
25	索引详图（一）	25	A1 or A0 or A2	59			
26	索引详图（二）	26	A1 or A0 or A2	60			
27	索引详图（三）	27	A1 or A0 or A2	61			
28	索引详图（四）	28	A1 or A0 or A2	62			
29	索引详图（五）	29	A1 or A0 or A2	63			
30	索引详图（六）	30	A1 or A0 or A2	64			
31	索引详图（七）	31	A1 or A0 or A2	65			
32	索引详图（八）	32	A1 or A0 or A2	66			
33	电气施工说明	33	A1 or A0 or A2	67			
34	主要设备表	34	A1 or A0 or A2	68			

原宇宙设计

平面示意:				平面示意:			
建设单位:				建设单位:			
工程名称:				工程名称:			
大塘洲村委会改建装修工程				大塘洲村委会改建装修工程			
子项名称:				子项名称:			
设计号:				设计号:			
S2025-11-2				S2025-11-2			
图 名:				图 名:			
图纸目录				图纸目录			
总 经 理				总 经 理			
设计负责人				设计负责人			
审 定				审 定			
专业负责人				专业负责人			
校 对				校 对			
设计制 图				设计制 图			
日期: 2025-10				日期: 2025-10			
比例: 1:100				比例: 1:100			
版本号:				版本号:			
说明:				说明:			

施工图设计说明 (一)

一、设计依据及基础资料

- 经批准的本工程方案设计文件、建设方的意见；
- 现行的国家有关建筑装饰设计规范、规程和规定：

《中华人民共和国建筑法》	GB150001—2017
《房屋建筑制图统一标准》	GB150104—2017
《民用建筑设计通则》	GB 50352—2019
《建筑抗震设计规范》	GB50011—2010(2016版)
《建筑装饰装修工程质量验收标准》	GB50210—2018
《建筑工程施工质量验收统一标准》	GB50300—2013
《通风与空调工程施工质量验收规范》	GB50243—2016
《建筑内部装修设计防火规范》	GB50222—2017
《建筑地面设计规范》	GB50037—2013

注：若国家颁布最新相关技术规范须以最新规范为准。

二、项目概况

- 工程名称：大塘洲村委会装修改造工程
- 建设地点：湖北省黄石市
- 建设单位：
- 设计单位：

三、图纸说明：

- 图纸中若有尺寸与现场实际尺寸有矛盾之处，可视现场情况经设计师同意后做相应调整。
- 图纸中的标高是以一层±建完成地面为±0.000的相对标高，以米(m)为单位。
- 图纸中所标尺寸均以毫米(mm)为统一单位。
- 凡图中节点做法与本说明所述做法有异处，均以本说明做法为准。
- 墙体及门窗洞口尺寸定位，均为装修施工设计后的实际尺寸。
- 防火门和防火窗等位置及材料制作，除注明外均同原建筑设计。
- 装修工程施工均与水电空调等专业图纸密切配合施工，发现矛盾及时组织有关方面共同协商解决。
- 设计说明以外的其他施工做法均以具体图纸为准。
- 实木不饰面国产还是进口，均选用与表面饰板相同纹理及相同颜色，所有装饰用的木材均进行防腐防虫菌处理。
- 所有装饰材料均为半年内不长霉不老化，并具有一定的防火防潮性能的产品。
- 设计中外装修饰铝龙骨石膏板天花：G50系列不上人铝龙骨，φ8钢吊钩杆和承载龙骨间距900mm~1100mm，覆面龙骨间距300mm~400mm，天花中有吊灯外龙骨内均做铝结构预埋，当吊灯天花与楼板的距离大于500时，需设置转换层。
- 对所采用的无机非金属材料 and 装饰材料，人造木板及饰面人造木板、涂料、胶黏剂、水性处理剂等五类建筑、装饰材料，均应采用国家有关部门检测合格达标的环保产品（详见各类产品的检验报告），需执行国家最新颁布的十项强制性标准，即GB18580—18588—2001和GB6566—2001（及GB50222—95、GB50325—2010），凡不符合标准要求材料严禁使用。

13、所有装饰材料需选择：

- 若图纸中无特殊说明，装饰面以上区域，所有天花、墙面、管道、骨架及基饰皆需黑处理。
- 室内装修防火设计内容：

- 室内所有装饰材料均应满足最新《建筑内部装修设计防火规范GB50222—2017》要求。
- 吊顶工程：天花部分，若图纸中无特殊说明，均为原建筑顶板需黑处理。
- 墙面工程：本区域若图纸无特殊说明，有造型部分均为水泥砂浆挂网处理，无造型部分均为乳胶漆处理。
- 地面工程：本区若图纸无特殊说明，水泥地面找平后需漆。

五、内装修：

- 所有材料必须是品质优良，全新，因质量差导致保修期中损坏的由承包公司负责免费维修。
- 所有材料长、宽应尽大，以便减少接口，若无可避免时，接缝要全部统一。
- 如遇货源缺少之材料，代用品必须经设计师同意方可使用。
- 不同材料交接位要处理得干净利落，不得用灰和玻璃胶填缝（防水或防震除外）。
- 部分装修止其地面与墙脚接受后须加强保护，交付前之任何损坏承包公司须负责及时维修。
- 大理石／花岗岩
- 施工方需在订料前提交50毫米大小见方样品，说明质量、色彩、磨光度和纹理，批准的样品应作为本工程的所有大理石／花岗岩材料的标件，所有样品均需标出材料代号、名称、产地。

6.2、施工图：本设计为室内装修施工条件图纸设计，所以施工方施工前需按现场实际尺寸提交材料铺设详图及大样图。

- 地基基层或垫层安放妥当，铺设紧密的混合料基层，彻底清洁石板，在垫层还处于可塑状态时放铜线加网，在制作以前确定工作尺寸及其被影响表面和安装的实际工作线，石材的色泽及纹理要均匀顺序。

- 在需要的地方用网式整平墨和泥刀将垫层彻底压紧，用样线刮平至一定水平和斜面，将石材加工成所需要的样板尺寸和厚度，按设计要求，加工出楼梯踏步平、竖板之形状，切割面见光位须研磨光滑。
- 在垫层达到其初始状态前放置石衬，用墨线法安放石块并使之压入，均匀平面固定。
- 确保接缝在6毫米以内，及保持同一直线，令灰浆至少养护24小时方加添缝料，用勾缝灰填缝，用工具将表面加工成水平头接合。
- 在完成勾缝和填缝以后应将石面清洗干净，多余的砂浆用刀片轻轻刮去。
- 石材放置后，地面须用纤维纸覆盖保护，使用保护踏板或其他适合的办法，不要使用易于生锈或易于损坏外观的材料。

7、木工

- 材料：除特别说明之外，木材为赤松木并均采用防腐木材必须经过烘干或自然干燥后才能使用，自然生长的木材要无虫蛀、松散、腐节或其他缺点，锯成方条形后，无翘曲，要求翘曲最高限度为12%，施工方必须牢记，所有尺寸必须在工地上按实，如附件与规范里与实标在尺寸上有任何偏差，须立即通知设计师。
- 材料样板及终端：施工方要负责在实际工程开工前根据样品清单提供材料样和终端样板给设计师批准，当采用自然饰面制定为染色刷白漆、喷清漆或油漆被指定为终端时，相连木材在形式、颜色和纹理上要相匹配，表面应每按照样板说明书所指定完成。
- 防火处理：用于有可能接触或邻近可能发生火灾的木材均要涂刷国家认可的防火涂料。
- 容限：所有木工制品的接合、安装，在任何部分和任何方面的收幅度都不会损害其强度和装饰品的的外观，并不会引起相邻材料和结构的破坏，所有木工制品和房之骨架之间的连接处有一定容限，以便任何不规则的沉降或其他移动都将能得到适当的调整，施工方将完成所有必要的舌标嵌入、榫舌结合和其他正确接合工作。
- 接合：木工制品须严格按照图样的说明建造，在没指示的部位接合，应按照国家标准施工，胶木接合法适用于不必预防收缩和其它连接部分的位移及其需要紧密接合的地方，所有胶木接合要用交叉舌标或其它加固法，所有铁钉并加以油灰，胶合表面接触的地方用胶木接合，接触表面必须用铝、刨进行终端，所有工具的刀刃必须锋利以免摩擦；抛光木板表面需要用胶木接合的地方，必须用砂纸轻磨光工程中有许多要用胶木接合的地方都使用同样的程序，有待接合的表面必须保持清洁、不脏、没有灰尘，没有锯灰，没有油渍和其他污染，胶合部位必须给予足够的压力以保持扁平，并且胶木梁面条件均按胶木制造商之说明进行。
- 划线：所有装饰色色彩分界线、装饰造型分界线、建筑标高、室内装饰勾缝、墙脚板、柜脚、平板和其他木工制品都必须用划线以配合其他工种完成工作。
- 雨蓬及天花：照样图所规定施工处理，同时要允许各种照明装置、公共广播装置、排水装置等其他服务设施的安装，终饰要和样板清单所指出的，一样（灯具按现场实际尺寸确定后方才施工）。
- 擦洗：除特别说明指出终端外，施工方要将有关木制品清洗干净使其保持完好状态并使验收单位及设计单位满意。
- 五金
8.1、材料：主要的五金器具为不锈钢和多层电镀，必须防止生锈和污染，规格须按照设计和产品说明书严格要求，任何偏差都必须取得设计方同意，施工方在施工前根据样品清单提供材料和终端样板给设计师确认后方可使用。
- 完成：除特别说明指出终端外，施工方在完成工作时要将所有五金器具清洗、磨光、擦油和可操作，所有问题必须清楚地在标签上，保持完好状态并使验收单位及设计单位满意，所有沉头螺丝都要用油灰堵塞并染色，上油漆，使其与周围物料相同，倘有螺丝帽外露，要用布覆盖和塑料套圈，以便不会影响任何表面。
- 金属工程
9.1、不锈钢：不锈钢应为铬和镍含量高的钢，一般应符合AS91EN<S8B>的要求并且应为焊接稳定之造型。
- 角钢与方通：角钢与方通材料应为优质，规格应符合设计规格，材料应足料，施工前后应表面做防锈处理
- 材料：所有材料均应是可获得材料中最优质的，并且在安装前必须清洗、检查、无虫蛀，如果需要进行检查，那么该部位均不得损伤材料，并且应整齐去角，所有材料不得用铁钻锻造（自由锻造）；所有焊接处应处理成圆形，应去除金属渣、焊料，并进行表面处理。
- 油漆工作
10.1、工作范围：施工方提供人工、材料和其他供应，并进行附件和规定中的全部工作。
- 材料与工作品质：各种不同的油漆必须按照国家规定施工，并在油漆没有完全干透的情况下进行现场保护。
- 所有表面：上洞口，裂缝和其他不足之处必须让设计师同意之后须处理好，再进行油漆。
- 每道漆都要涂好，使每一部分（包括连接处结合点和角）都适合的涂上漆，但避免过多油漆厚度不均匀，特别是边缘、角和结合处。
- 每一道漆之间要完全干透后用细砂纸打磨后才涂下一道。
- 用大小适当的毛刷涂油漆，用胶质颜料打底色，再上油漆固定其表面。
- 所有油漆应按需提供商指示采用不同之稀释剂、底漆和面漆。
- 油漆范围：油漆应用等纹纸完全封好才施工，五金部分则要先拆下，油漆后才再装上。
- 施工方材料表：于施工前提供色板给设计师批准后方可施工。
- 在整个油漆和待干过程中要保持其表面干净和没有尘埃，保护则完工的表面涂层不受损坏。
- 检材料时需提供证明材料为全新，并且由制造商之密封容器运往工地。
- 打底和填填上油漆。
- 准备：清除所有灰尘、污秽物，油漆打底，木架要在封板前做防火漆，其次要先涂防潮油，混凝土天花板要彻底清洗干净填洞，金属制品要洗净氧化并用金属丝刷除去所有的污秽和锈，再涂金属底漆。

11、涂料

- 此室内涂料采用防水乳胶漆，施工方在开工前应取图样向设计方提供涂料色样并说明其使用部位，由设计师批准后方可使用。

原宇宙设计

平面示意：	KEY PLAN
建设单位：	CLIENT
工程名称：	PROJECT
子项名称：	SUB ITEM
设计号：	PROJECT NO.
图名：	IMG. TITLE
施工图设计说明 (一)	
总 经 理	
设计负责人	
审 定	
专业负责人	
校 对	
设计制 图	DATE
DESIGNED BY	DATE
日期： 2025-10	图 期： 装饰
比 例： 1:100	图 号： 02
版本号：	VERSION
说明：	DIRECTIONS

施工图设计说明 (二)

原宇宙设计

- 11.2、施工方选购涂料时应主要考虑两点：(一)为保证施工的正常顺利进行，主要考虑涂料的容器中状态、粘度、附着力、最低成膜温度、干燥时间；(二)保证涂层丰满完整经久耐用，主要考虑涂料的遮盖力、耐污性、耐久性、耐水性、耐洗刷性、耐碱性、耐酸性、耐磨性。
- 11.3、涂料应随产品出示产品合格证及商标、生产厂家、日期、保质期、使用要求。
- 11.4、施工涂料必须是电脑调色时，应向供应商一次性购买，以免出现色差。
- 11.5、建筑内装修设计风格为仿真风格，涂料刷涂必须须由有经验的工人或技师使用一些特制的工具进行施工。
- 11.6、室内破损、裂缝及裂纹装饰须在设计师的指导下，经划线定位后再进行施工，操作过程中装饰的形态有任变化须通知设计师并经同意后再进行下一步施工。
- 11.7、调色：涂料的产品型号及色号均为成品号，设计中的色彩涂料必须经过电脑配色，不得采用自由配色(人工配色)。
- 11.8、施工基本要求
- 11.8.1、涂料施工应在抹灰工程、地面工程、木装修工程和水电工程完工并经验收后进行。
- 11.8.2、涂料基层须保证清洁、平整、干燥，施工前应制作样板，经设计师同意方可大面积施工。
- 11.8.3、涂料的涂刷：底层涂料及腻子应按规定配套使用，同一墙面应用同品种和同批号的涂料，涂料在整个施工过程中应充分搅拌均匀。
- 11.8.4、施工涂刷乳胶漆涂料时，后一遍涂料必须在前一遍涂料干燥后进行，而水性和乳胶漆涂料的后遍涂料必须在前一遍涂料(表面)干燥后进行。
- 六、门窗及玻璃：
- 1、建筑内装饰的门达到防火等级的防火门；所有门均为三防门，防盗、保温、隔音。
- 2、门窗表中所示门窗形式、规格、开启、数量等由厂家按本设计图纸要求进行构造和细部装修设计并需报工程负责人方可加工、安装。
- 3、门窗的气密、水密和抗风压等技术指标均应符合国家相关规范要求。
- 4、玻璃
- 工艺：安装玻璃一般按照国家施工规则，在玻璃把玻璃切割成适当的尺寸，尺寸边缘与框之间有适当空隙，划线和中心横线必须在水平线位，注意在装配过程中不要把框架弄潮湿，安装前要清洁，没有任何灰尘和其他有害物质，所有密封胶和其他固定设备都不能从槽中凸出来，所有框架的调整将在安装玻璃之前进行，所有密封胶在完工时要清洁、平滑、边角保持尖锐。
- 5、清洗和修整：交付使用前，玻璃和镜子上之污物用刀片轻轻刮去，用玻璃清洁剂抹净，如有任何损坏，须在交付前修补完成。
- 七、地面工程
- 1、地砖工艺流程：
- 1.1、用水冲管或紫外线水平仪打水平，如地面高差超过2cm时要做一遍砂浆找平层。砂浆配合比为：3、石灰、地砖品种、规格、颜色和图案应符合设计图要求和饰面表层不得有裂纹、缺棱掉角等质量缺陷，不得使用过期和结块的水泥作粘结材料。地砖铺设前必须全部开箱挑选。
- 1.2、地砖铺贴前应仔细丈量后尽可能用电脑排版，并选出合理方案，统计出具体地砖匹数，以排列美观和减少损耗为目的，并且重点检查房间的门边尺寸是否整齐。
- 1.3、砂浆使用：2.5水泥砂浆体积比，具体常置灰、水灌成团、落地开花，粘浆层不得低于12mm厚，灰浆饱满、水泥统一使用42.5水泥。800×800地砖光砖或花岗岩采用：4~1:6水泥砂浆和比600*600以上(含600*600),500X500以上规格地砖宜采用干铺法。浅色花岗岩、大理石应用白水泥浆挂浆浆，以防泛色。
- 1.4、地砖铺贴前要浸水晾干后达到外干内湿，表面无水迹，适色使用。
- 1.5、贴之前要在横竖方向拉十字线，贴的时候横竖必须保证贯通，不得错缝。
- 1.6、要注意地砖是否需要对花或是要按统一方向铺贴，切割地砖一定要准确，门套、柜底边等处的交接一定要严密，缝隙要均匀。
- 1.7、地砖铺贴时，随铺随清，随时保持清洁干净。(用细纱网留未清扫)，并将砖缝内的水泥砂浆清扫干净，以便完工后勾缝。
- 1.8、地砖铺贴时，其他工种不得污染，不得人为踩踏，地砖完成后应在24小时内清缝，随做随清，并做养护。
- 1.9、地砖铺设完成后，在检查水平度误差、空鼓、色差等后，用厚纸或全部遮盖保护，纸版上的铁钉必须裹毡，纸版与纸版间必须用封口胶密封严密，防止杂物进入。
- 1.10、严禁在铺水或无排水设备时用水，特别防止浸湿保护地用的纸版，以防间接污染地砖。
- 1.11、勾缝在完工前进行，无错缝，用白水泥加滑石粉调腻子，勾缝腻子低于砖面1mm。
- 2、验收标准：
- 2.1、表面洁净，纹路一致，无划痕、无色差，无裂纹、无污染、缺棱掉角等现象。
- 2.1.1、地砖边与墙交接处缝隙合适，踢脚线能完全将缝隙盖住。
- 2.3、地砖平整度用2M水平尺检查，误差不得超过2mm，相邻砖高度差不得超过1mm。
- 2.4、地砖铺贴时必须牢固，空鼓控制在总数的5%，单片空鼓面积不得超过10%(主要通道上不得有空鼓)。
- 2.5、地砖缝宽1mm，不得超过2mm，勾缝均匀，顺直。
- 2.6、水平误差不得超过3mm。
- 八、软装等成品道具安装事项
- 1、软装配饰等成品购置道具应选择耐火等级较高，符合消防防火安全要求的。
- 2、产品的尺寸样式应尽可能匹配方案效果
- 3、选购的成品道具存在可燃性的，应进行防火处理。
- 4、施工单位在施工前应设计方图纸进行必要的校对，如发现问题的应及时通知设计方，由设计方协调解决。
- 5、成品购置道具需固定于墙面、地面时，固定金属件应应防锈漆，用于固定的五金件，应符合相关规范。
- 6、木质成品构件应加涂一遍保护漆。
- 九、其他注意事项
-
- 1、本工程在施工过程中，施工单位应严格按照施工图尺寸进行施工，施工前施工方应按图纸尺寸标准及对应比例进行：1.的样板制作，样板经设计及项目公司审批确认后，方可大面积展开施工，施工过程中应统一进行放样，遇到现场尺寸与图纸尺寸不符时，应针对现场尺寸与施工图纸进行调整，并及时与设计单位联系，提出相应解决措施。
- 2、施工过程中，遇到现场实际困难无法按设计施工图纸施工的情况，由施工单位上报业主和监理单位，业主和监理单位向设计单位发图纸变更通知函，设计单位组织专业项目组行图纸更改，并以修改后版本或者工程联系单交行业主及施工单位进行施工。
- 3、各专业施工过程中应相互配合，避免互相干扰，遇到现场施工情况与设计图纸冲突的地方，应及时上报业主和监理单位，并联系设计单位相关专业设计人员进行现场协商，就施工现场进行调整，无法按图纸施工时，由出图单位就相关部分以工程联系单和修改后的图纸方式交中甲方和施工单位施工。
- 4、施工单位在施工前应设计方图纸进行必要的校对，如发现问题的应及时通知设计方，由设计方协调解决。
- 5、墙体施工时，应严格按各专业图纸，施工单位各专向应密切配合，严格检查，如发现问题的应及时通知设计方协商解决，不得擅自按单方图纸施工。
- 6、所有管道及施工洞待设备安装完毕后均应以不燃材料封堵严实。
- 7、砌块墙体应按规定设置构造柱及圈梁，构造柱及圈梁与砌块墙体间应有可靠拉结，构造柱及圈梁的布置及规格必须符合规范。
- 8、所有露明管道、支撑钢杆件、埋铁等构件均需镀锌或刷防锈漆。
- 9、铝合金窗扇连接件及固定件，除不锈钢外，均应经防腐处理，连接时需在与铝材接触处加设塑料衬垫或镀锌垫片。
- 10、如施工中发现材料做法厚度与材料做法不一致，可在设计方认可的条件下，对其中间层或混凝土找坡层厚度作适当增减。
- 11、本工程所采用的材料其性能指标均应达到或超过国家标准中优等品的标准。
- 12、施工中应严格执行国家现行的有关施工及验收规范。
- 13、卫生间等多水房间，门口处地面要比室内建筑楼层完成面降低20毫米高度，地面应向地漏做出不小于千分之一的坡度。
- 14、凡是异形造型的天花，采用石膏面时基层可采用轻钢龙骨制作。
- 15、作为乳胶漆的基层腻子，必须具有足够的强度，自制的腻子应掺入适量的白乳胶和灰水，刮腻子层不能过厚，以免开裂，至少刮两遍以上。
- 16、黑色不锈钢的防锈钢条选用配套的防锈钢条，防锈钢条应在底部底漆之后再刷，如不能彻底防锈，可以采用带锈底漆。
- 17、焊条、焊丝、焊剂、电渣焊熔嘴等焊接材料与母材的匹配应符合设计要求及国家现行行业标准《钢结构焊接规范》(GB50661—2011)的规定，焊条、焊丝、熔嘴等在使用前应按其产品说明书及焊接工艺文件的规定进行烘焙和存放。焊缝表面不得有裂纹、焊瘤等缺陷，一级、二级焊缝不得有表面气孔、夹渣、弧坑裂纹、电弧擦伤等缺陷，且一级焊缝不得有夹渣、未焊满、根处收口等缺陷。
- 18、承担安装等工程的施工企业应具备相应的资质，有相应有效的质量管理体系，施工单位应按照国家规定的施工组别及施工技术方案施工，并对施工全过程实行质量控制。
- 19、承担安装等工程施工的管理人员和技术人员应有相应的岗位资格证书。
- 20、严格按图施工，未经设计单位许可，施工中不得随意更改设计，施工中如发现有图纸不详细应及时与设计单位沟通，由设计单位驻工地代表解答。
- 21、现场施工过程中如遇到大的原则性修改，应经建设、设计、监理、施工四方确认后，形成补充合同文本或洽商，方可进行施工图修改设计。
- 22、施工单深化设计时及时与设计变更或补充，均需得到设计师认可签字方为有效，必要时需得到建设方和监理方的书面认可。
- 23、凡牵涉到结构的预埋件、预留洞、加设梯、平台栏杆、装饰构件等，应与各工程密切配合，确认无误后方可施工。
- 24、在墙体、地面、与顶棚上，两种不同材料的交接应采取材料转换技术处理，大面积抹灰墙面应采取防止裂缝措施。
- 25、本说明未包括的材料与做法，以设计图纸为准。
- 26、其它未定事项，应按国家、部委及地方制定的设计和施工现行标准、规范和规程执行。
- 27、所有室内卫生间同步水墙内均需做二道1.2m高S聚合体防水层，非同步水墙内做二道0.3m高S聚合体防水层。
- 28、所有室内卫生间包管均用砖砌包管，每面按临近墙面做法施工。
- 29、膨胀螺栓均为热镀锌，所有装饰安装膨胀螺栓必须打至土建结构层内，除特殊位置不具备条件外，膨胀螺栓锚固位置与混凝土结构边界的间距要大于3.5倍孔径。
- 十、门窗过梁表(混凝土强度等级为C20)：
-
- | L | 过梁高度 | 搁置长度 | 上纵筋 | 下纵筋 | 箍筋 |
|-------------|------|------|------|------|--------|
| L≤1000 | 120 | 搁置长度 | — | 2Φ8 | Φ6@200 |
| 1000<L≤1500 | 120 | 搁置长度 | — | 2Φ10 | Φ6@200 |
| 1500<L≤1800 | 180 | 搁置长度 | 2Φ8 | 2Φ12 | Φ8@200 |
| 1800<L≤2400 | 250 | 搁置长度 | 2Φ8 | 2Φ16 | Φ8@200 |
| 2400<L≤3000 | 300 | 搁置长度 | 2Φ10 | 2Φ16 | Φ8@200 |
- 施工图的编号说明:
- | 图名 | | 范围分割线 |
|----|--------|-------|
| | 剖断图索引号 | |
| | 立面索引号 | |
| | 详图索引 | |
| | | 道具索引 |
- | | |
|-------|-------------|
| 平面示意: | REV PLAN |
| 建设单位: | CLIENT |
| 工程名称: | PROJECT |
| 子项名称: | SUB ITEM |
| 设计号: | PROJECT NO. |
| 图名: | IMG. TITLE |
- | | |
|-------------|-------------------------|
| 总工程师 | CHIEF EXECUTIVE OFFICER |
| 设计负责人 | PROJECT LEADER |
| 审 定 | APPROVED BY |
| 专业负责人 | SUB ENGINEER |
| 校 对 | CHECKED BY |
| 设计制 图 | DESIGNED BY |
| 日期: 2025-10 | DATE |
| 比例: 1:100 | SCALE |
| 版本号: | VERSION |
| 说明: | DIRECTIONS |
- 施工图设计说明 (二)


构造做法表

一、楼地面工程			
地1：800*800白色地砖	地2：400*400灰色防滑地砖	地3：黑色地砖	地4:详大样图
1.拆除原有地面面层50厚； 2.素水泥结合层一遍； 3.1:3干硬性水泥砂浆厚度30mm（具体厚度以现场实际铺贴厚度为准）； 4.按原规格铺贴800*800*10厚地砖。	1.拆除原有地面面层50厚； 2.100厚C20细石回填（铺贴部分为≥50厚）； 3.1:3聚合物防水水泥砂浆厚度30mm（具体厚度以现场实际铺贴厚度为准）； 4.采用素水泥铺贴密实背面，厚度为20mm； 5.400*400*10厚铺贴防滑地砖、找平。	1.拆除原有地面面层50厚； 2.素水泥结合层一遍； 3.1:3干硬性水泥砂浆厚度30mm（具体厚度以现场实际铺贴厚度为准）； 4.按原规格铺贴240*400*10厚黑色地砖。	
二、墙面工程			
墙1 白色乳胶漆内墙面	墙2 白色瓷砖内墙面	墙3 石膏板文化墙	
1.铲除原有抹灰墙面，基层清理； 2.满刮腻子两遍； 2.白色乳胶漆两遍。	1.铲除原有抹灰墙面，基层清理； 2.100厚C20细石回填（内掺5%建筑胶）； 3.1:3干硬性水泥砂浆找平层（内掺5%建筑胶）； 4.300*600*10厚白色瓷砖。	1.30°50木龙骨@300； 2.15mm厚木芯板基层（凸出位置起造型）； 3.9mm阻燃木夹板； 4.9mm石膏板墙面 5.满刮腻子两遍； 6.喷涂艺术涂料。	
三 踢脚线工程			
踢1 120高面砖踢脚			
1.墙面清理； 2.20厚1:2白水泥砂浆结合层； 3.6厚面砖踢脚线120高。			
三、天花工程			
顶1 白色乳胶漆顶棚	顶2 石膏板吊顶	顶3 铝扣板吊顶	
1.原有顶棚清理，阴阳角刮一遍； 2.满刮腻子两遍； 3.白色乳胶漆两遍。	1.轻钢龙骨系列轻钢龙骨； 2.15mm石膏板； 3.满刮腻子两遍； 4.白色乳胶漆两遍。	1.直落38系列金属龙骨、铝合金T型龙骨安装调平； 2.铝扣板饰面规格300*300mm。	
	注：1、钉距≤200，横吊点中距≤1200。	注：1、钉距≤200，横吊点中距≤1200。	
五、隔墙做法			
隔墙1 新砌砖墙	隔墙2 轻钢龙骨石膏板墙		
1.水泥砂浆砌砖240(120)厚机制砖墙； 2.墙面1:3水泥砂浆抹灰20厚。	1.水泥砂浆砌砖240(120)厚机制砖墙； 2.墙面1:3水泥砂浆抹灰20厚。		
注：1、高度≤3.5m，采用C50系列轻钢龙骨,高度3.5-6m，采用C75系列轻钢龙骨，轻钢龙骨间距400-600mm。 2、本工程砌砂浆均应采用预拌砂浆，具体详见预拌砂浆对比表。			

原宇宙设计

平面示意:		EXP PLAN
建设单位:		CLIENT
工程名称:	大塘洲村委会改造装修工程	PROJECT
子项名称:		SUB ITEM
设计号:	S0025-11-2	PROJECT NO.
图 名:		WORK TITLE
构造做法表		
总 经 理		
设计负责人		
审 定		
专业负责人		
校 对		
DESIGNED BY	DATE	WORK TYPE
日期: 2025-10	图 别: 装饰	
比例: 1:100	SCALE	WORK NO.
版本号:	图 号: 04	VERSION
说明:		DIRECTIONS

原宇宙设计

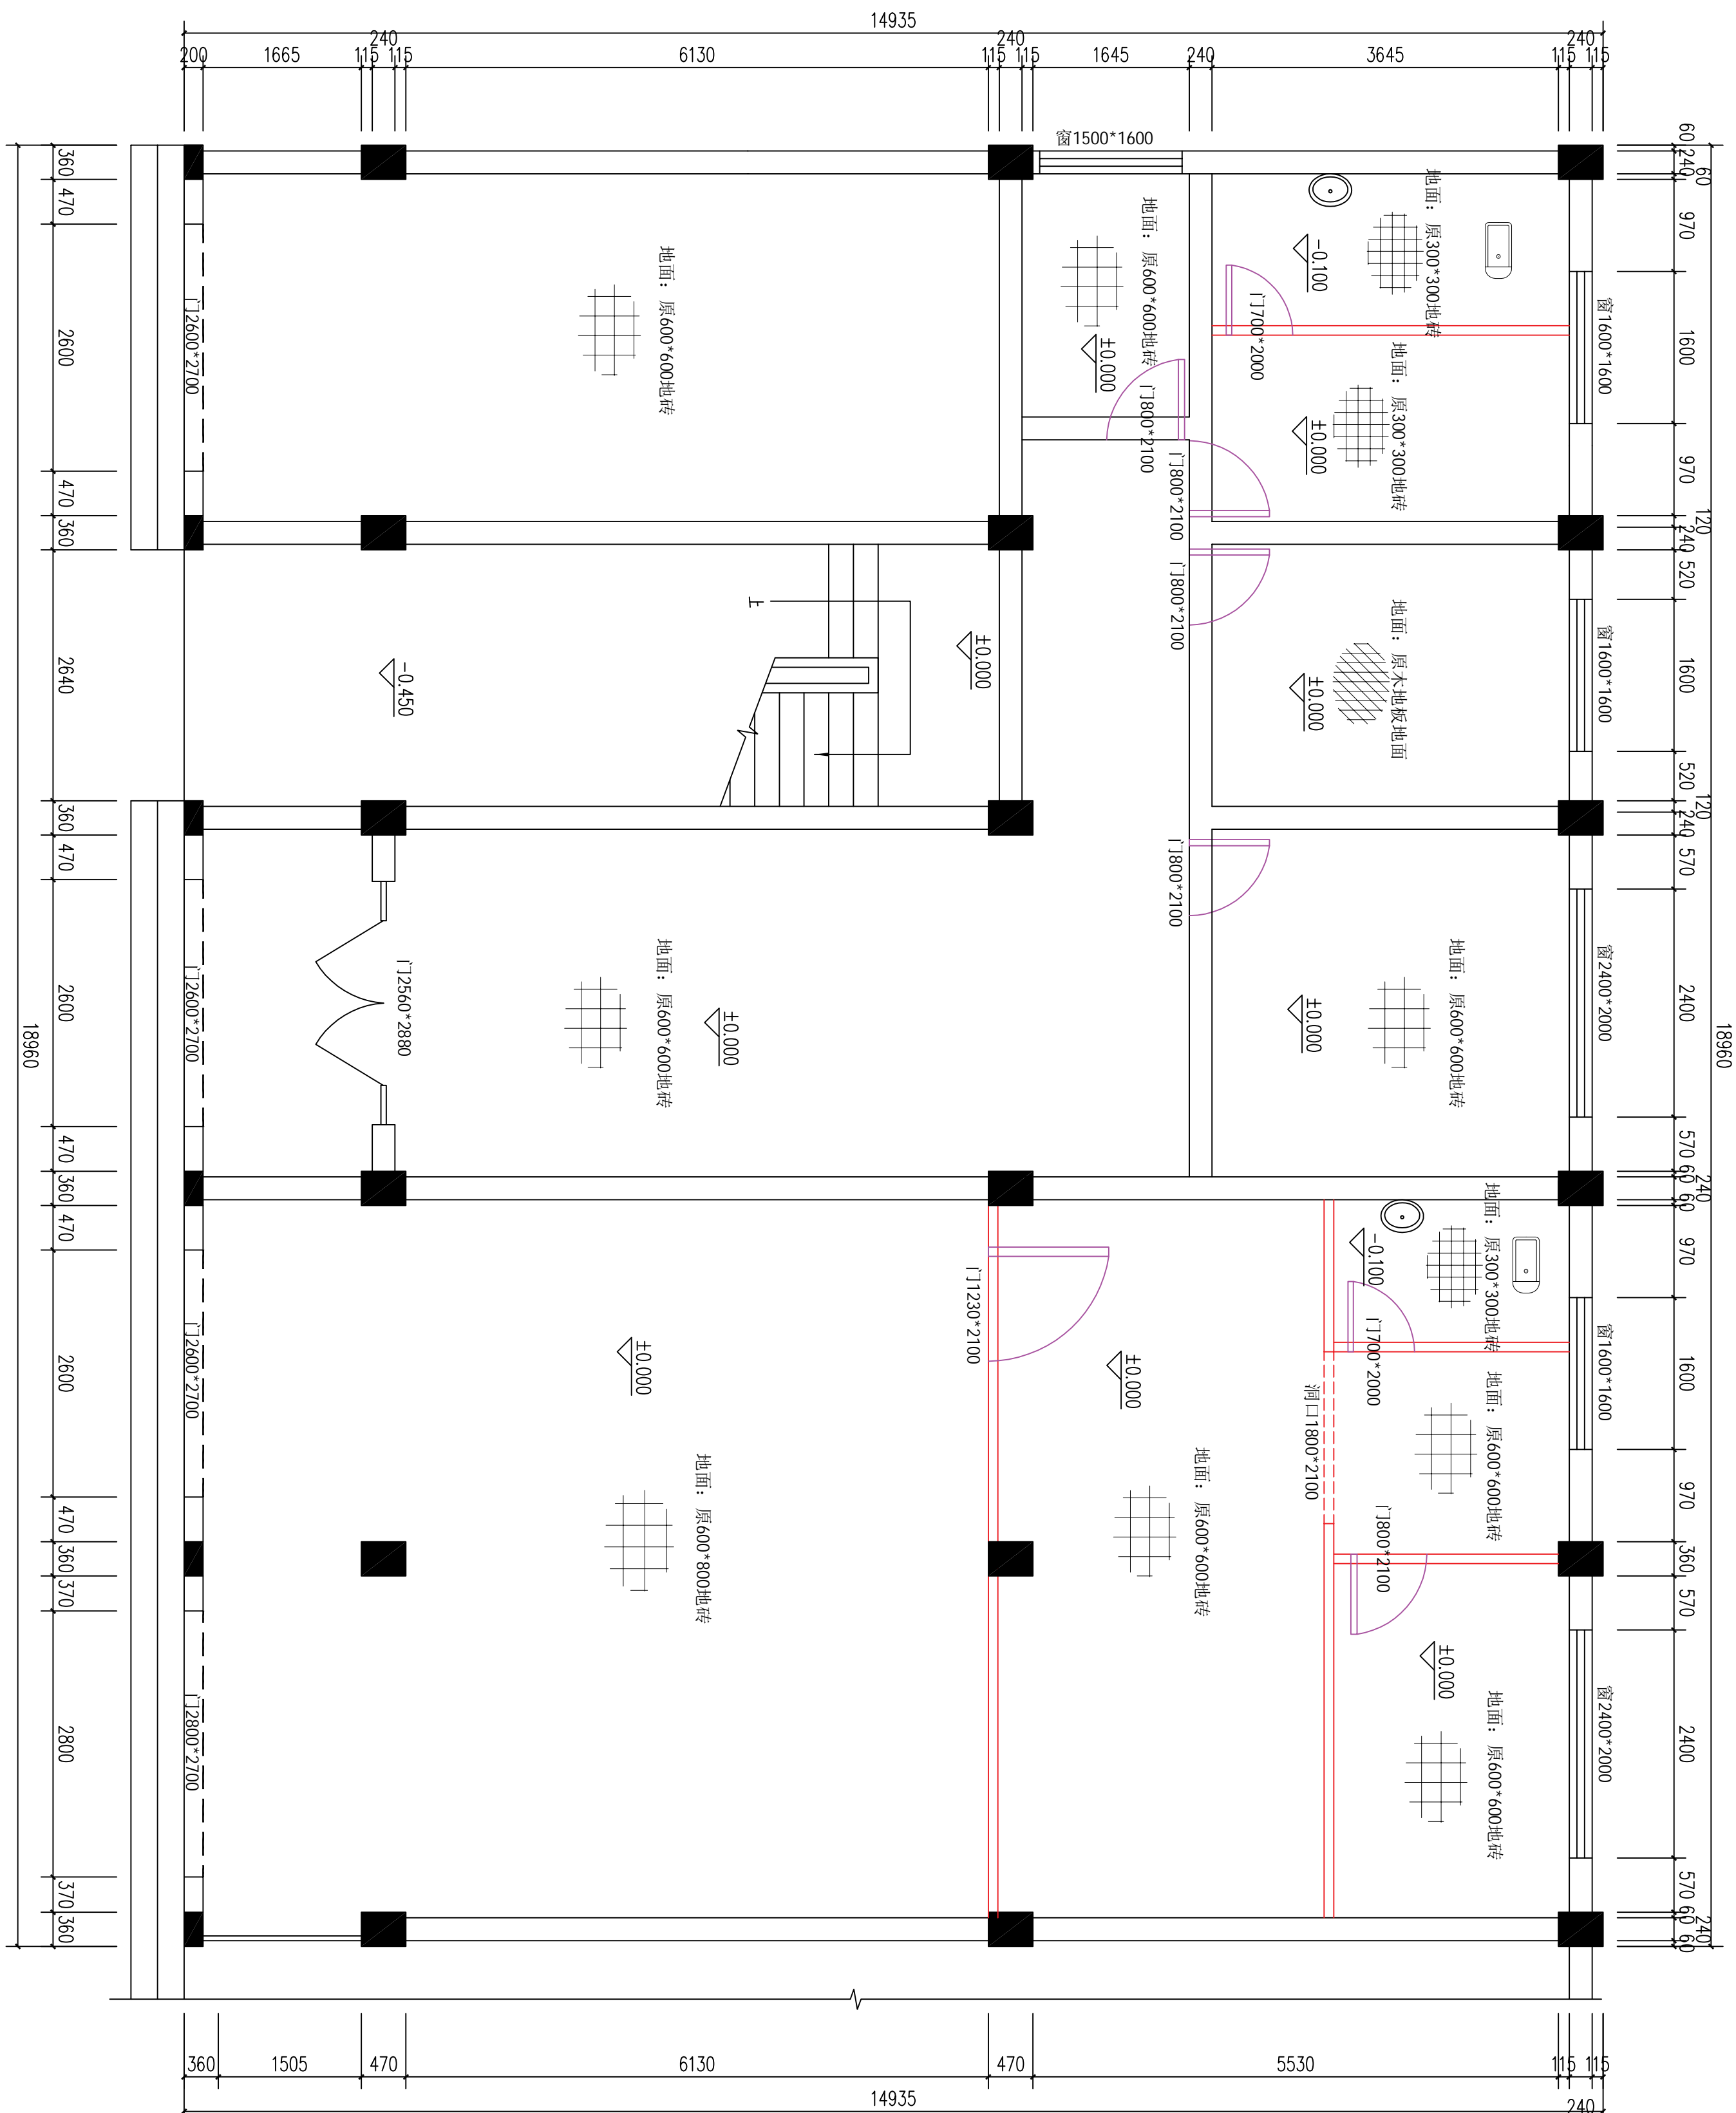


一层原始平面图 1:50

注: 龙骨采用50*50三角铁+80, 80膨胀栓固定于柱子

建设单位:	CLIENT
工程名称:	PROJECT 大塘洲村委会改建装修工程
子项名称:	SIS ITEM
设计号:	S2025-11-2 PROJECT NO.
图名:	FIG. TITLE 一层原始平面图
总 经 理	CHIEF EXECUTIVE OFFICER
设计负责人	PROJECT LEADER
审 定	APPROVED BY
专业负责人	SPECIAL ENGINEER
校 对	CHECKED BY
设计制 图	DESIGNED BY
日期: 2025-10	DATE 图 别: 装饰
比例: 1:100	SCALE 图 号: 05
版本号:	VERSION
说明:	DIRECTIONS

原宇宙设计

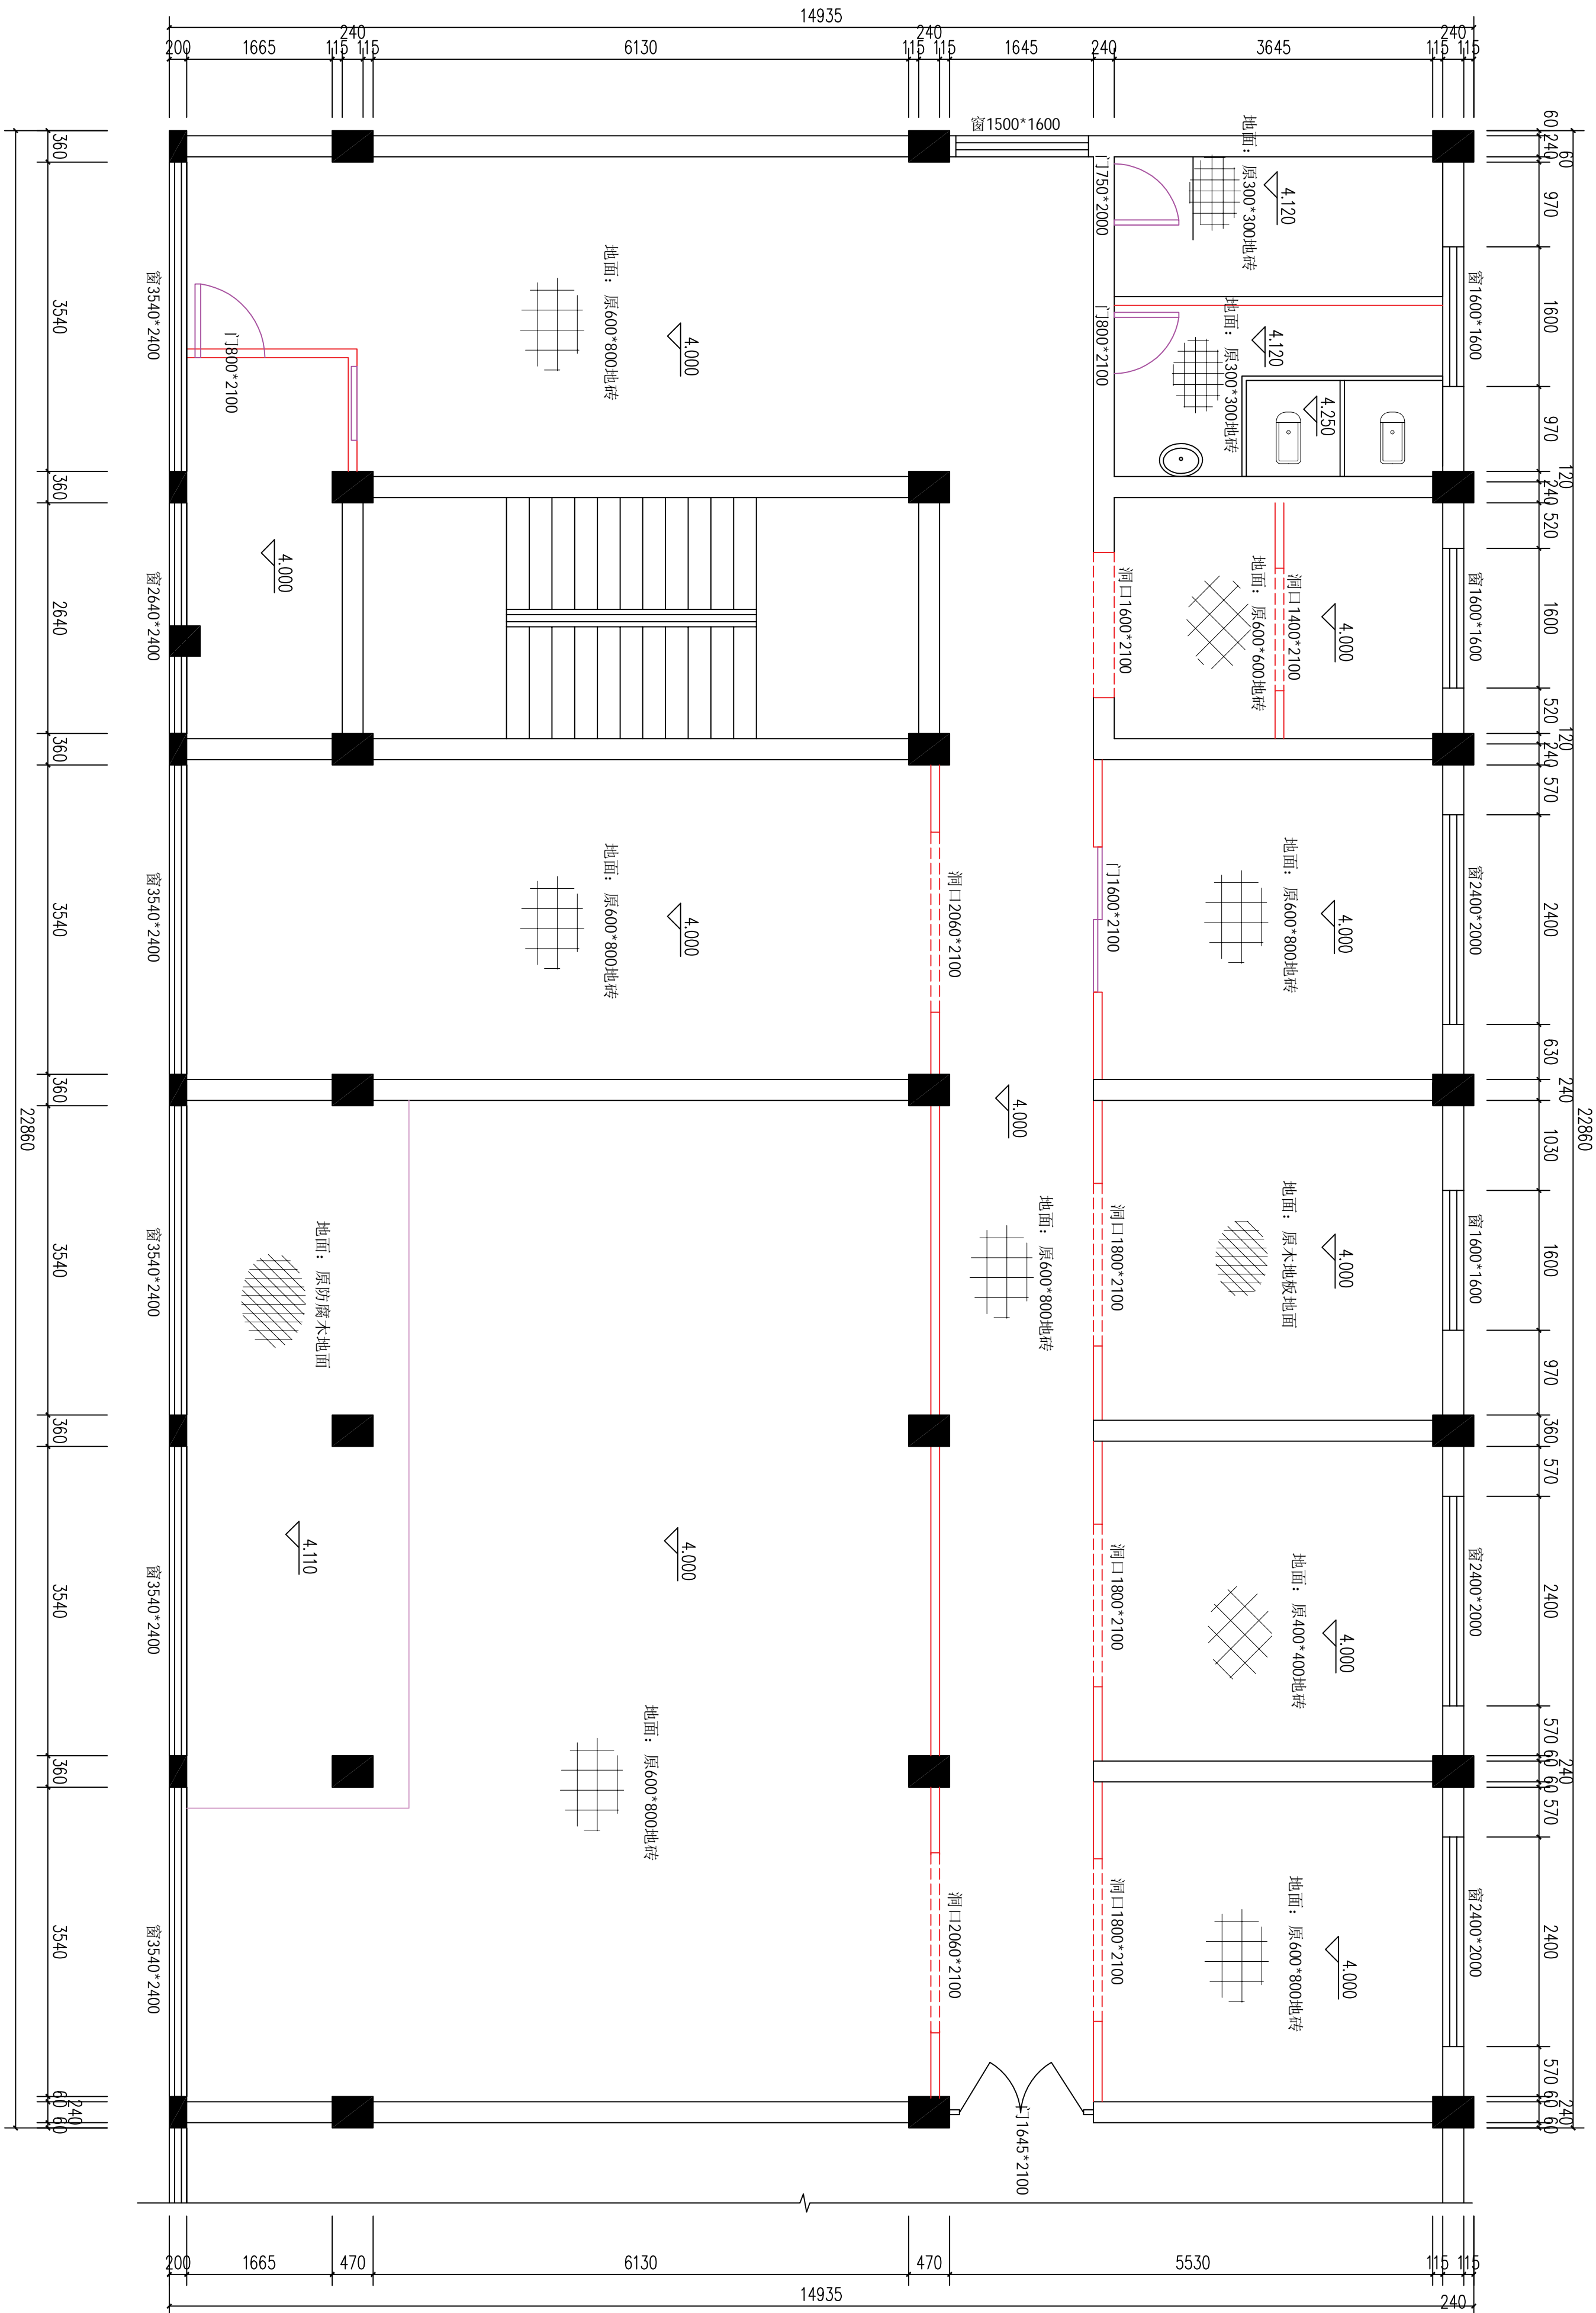

二层原始平面图 1:50

总工程师		项目经理	
设计负责人		设计负责人	
审定		审定	
专业负责人		专业负责人	
校对		校对	
设计制图		设计制图	
日期: 2025-10		图别: 装饰	
比例: 1:100		图号: 06	
版本号:		版本:	
说明:		说明:	

原宇宙设计

平面示意:

KEY PLAN

建设单位:

CLIENT

工程名称:

PROJECT

大塘洲村委会改建装修工程

子项名称:

SUB ITEM

设计号:


PROJECT NO.

图 名:

IMG. TITLE


一层墙顶原始材质图

总 经 理		
CHIEF EXECUTIVE OFFICER		
设计负责人		
PROJECT LEADER		
审 定		
APPROVED BY		
专业负责人		
SPECIAL ENGINEER		
校 对		
CHECKED BY		
设计制 图		
DESIGNED BY		
日期: 2025-10	图 别: 装饰	IMG. TYPE
SCALE	图 号: 07	IMG. NO.
比例: 1:100		
版本号:		VERSION
说明:		DIRECTIONS

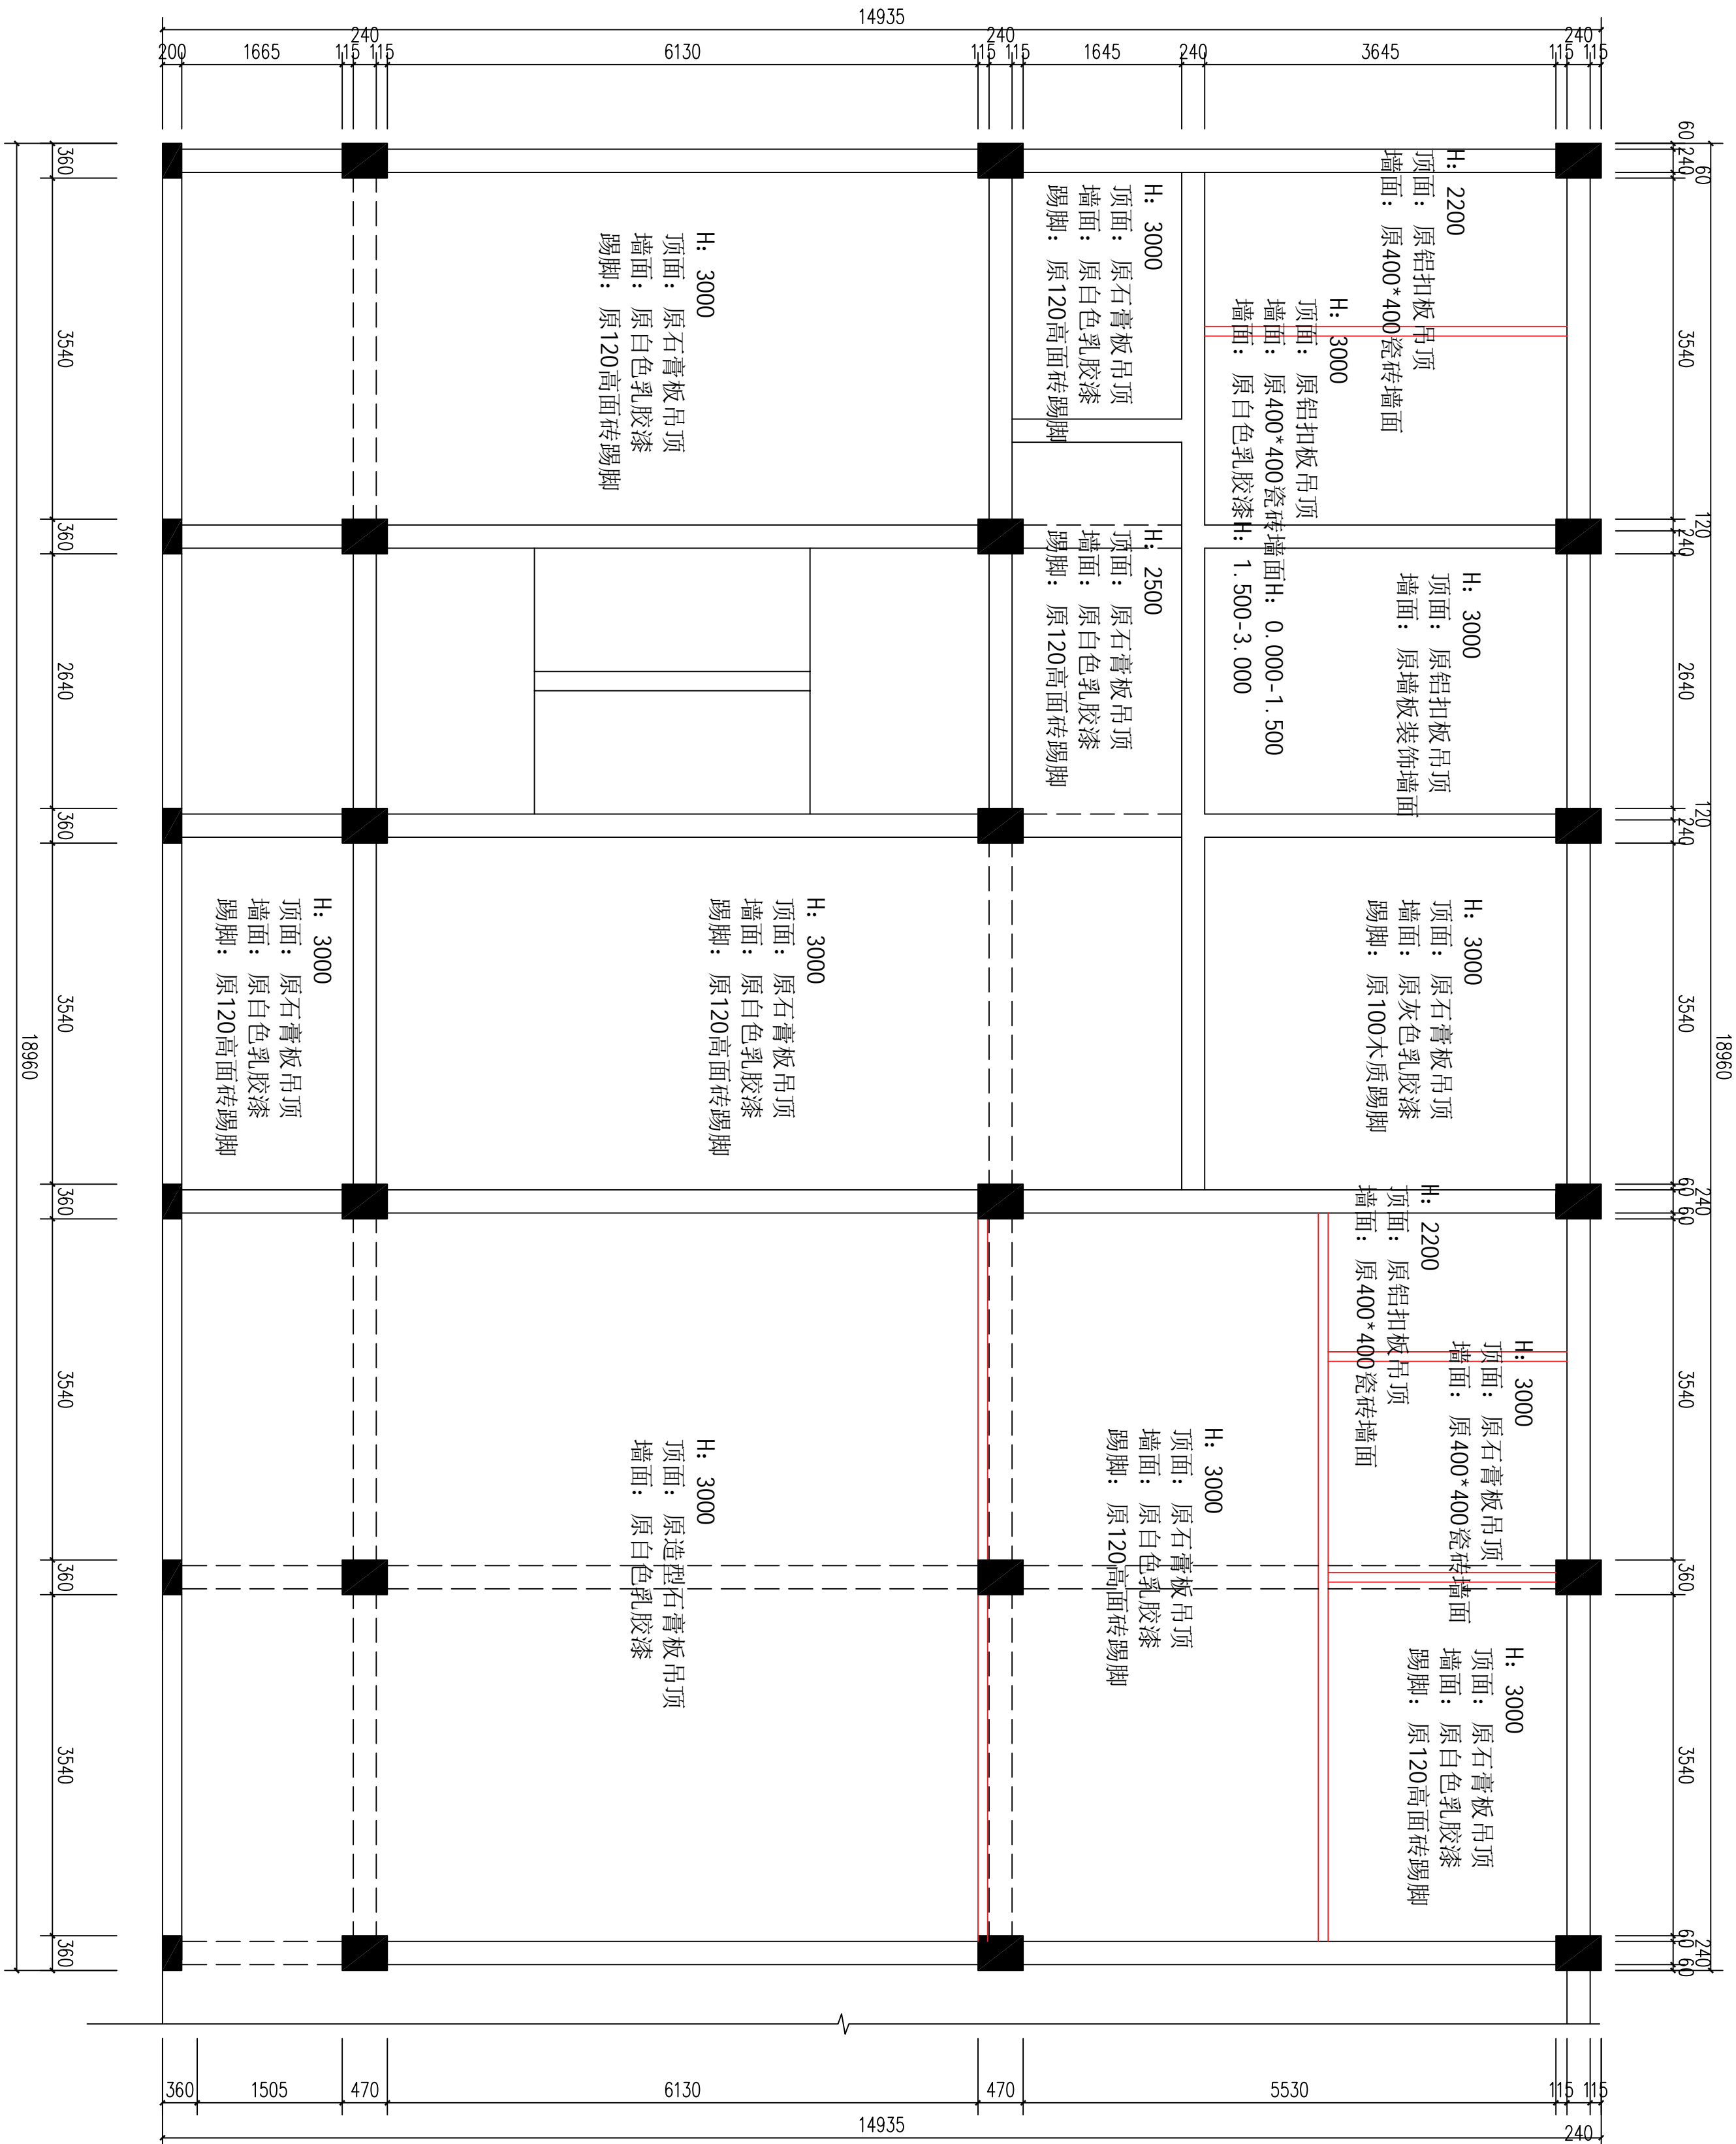

一层墙顶原始材质图 1:50

原宇宙设计

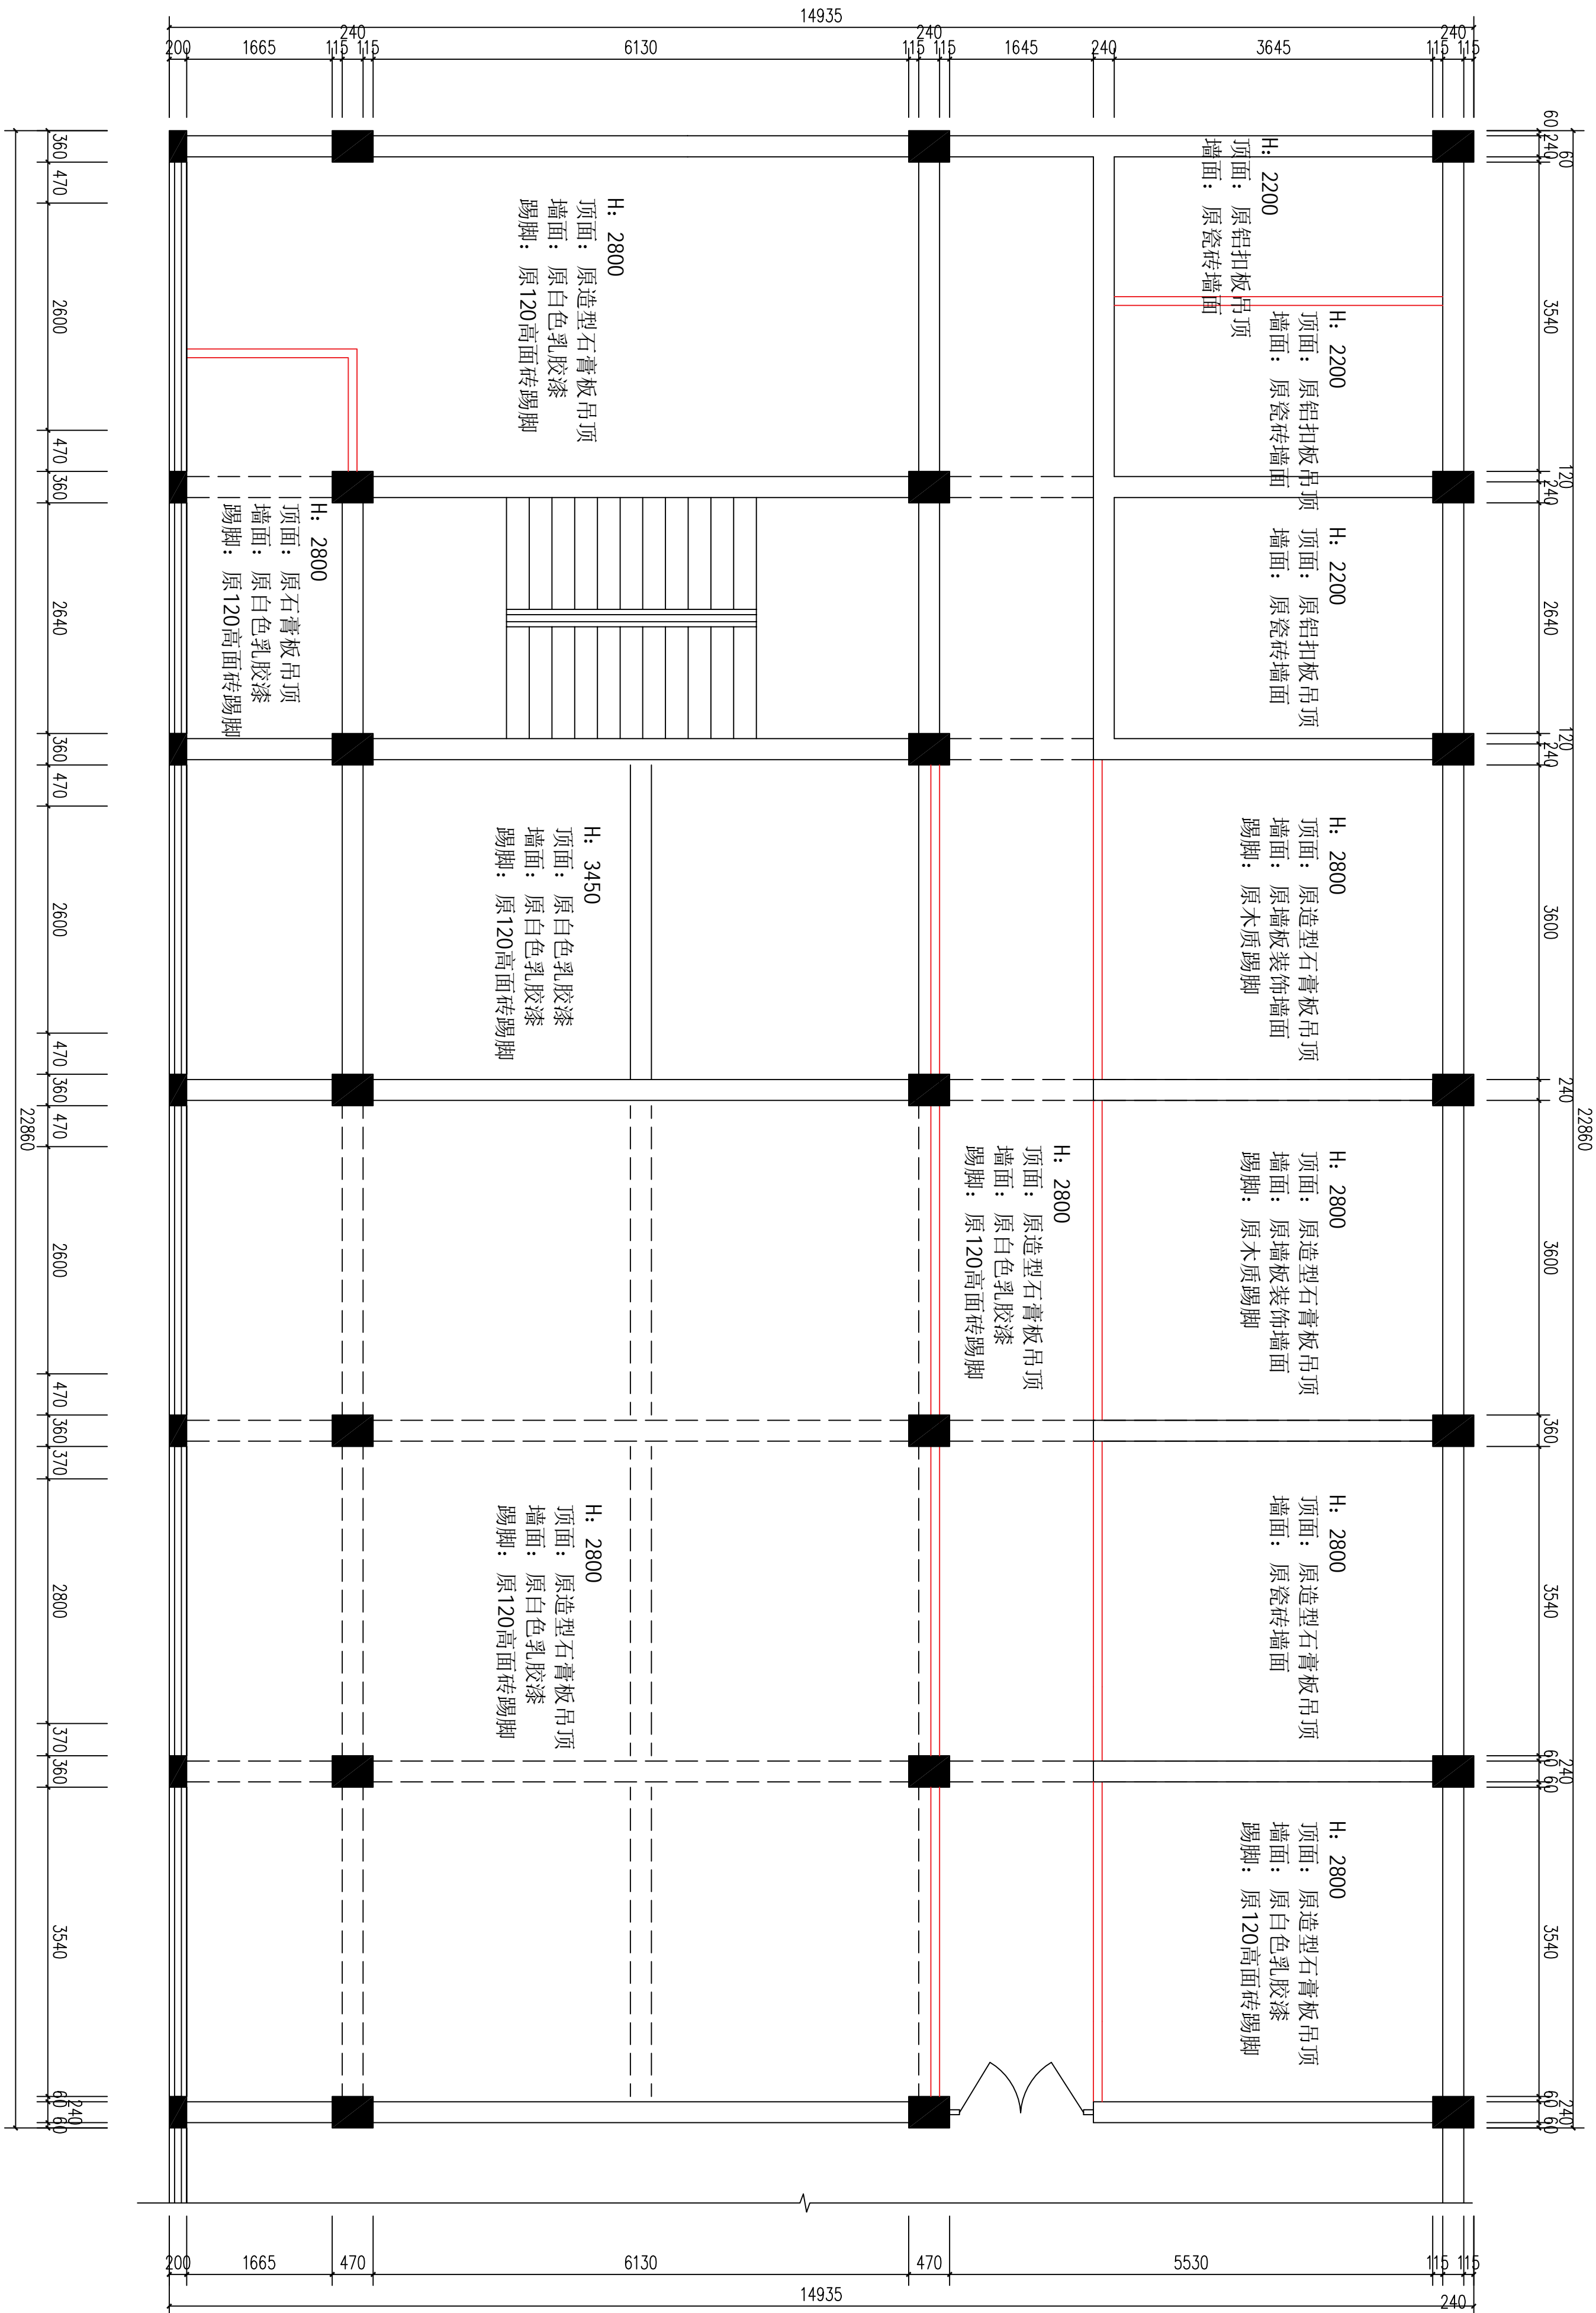

二层墙顶原始材质图 1:50

总 经 理		审 定		校 对		设计制图	
CHIEF EXECUTIVE OFFICER		PROJECT LEADER		SHEK ENGINEER		DESIGNED BY	
设计负责人		审 定		校 对		设计制图	
APPROVED BY		DATE		图 别: 装饰		图 号: 08	
专业负责人		日期: 2025-10		比例: 1:100		版本号:	
SHEK ENGINEER		SCALE		图 号: 08		VERSION	
APPROVED BY		图 别: 装饰		图 号: 08		说明:	
DATE		图 别: 装饰		图 号: 08		DIRECTIONS	
图 别: 装饰		图 号: 08		版本号:		说明:	
图 号: 08		版本号:		说明:		DIRECTIONS	
版本号:		说明:		DIRECTIONS			
说明:		DIRECTIONS					

KEY PLAN

CLIENT

Project

SUB ITEM

SUBJECT NO.

WG. TITLE[illegible]

1

1

TYPE

DRUG NO.

VERSION

DISCUSSION

原宇宙设计

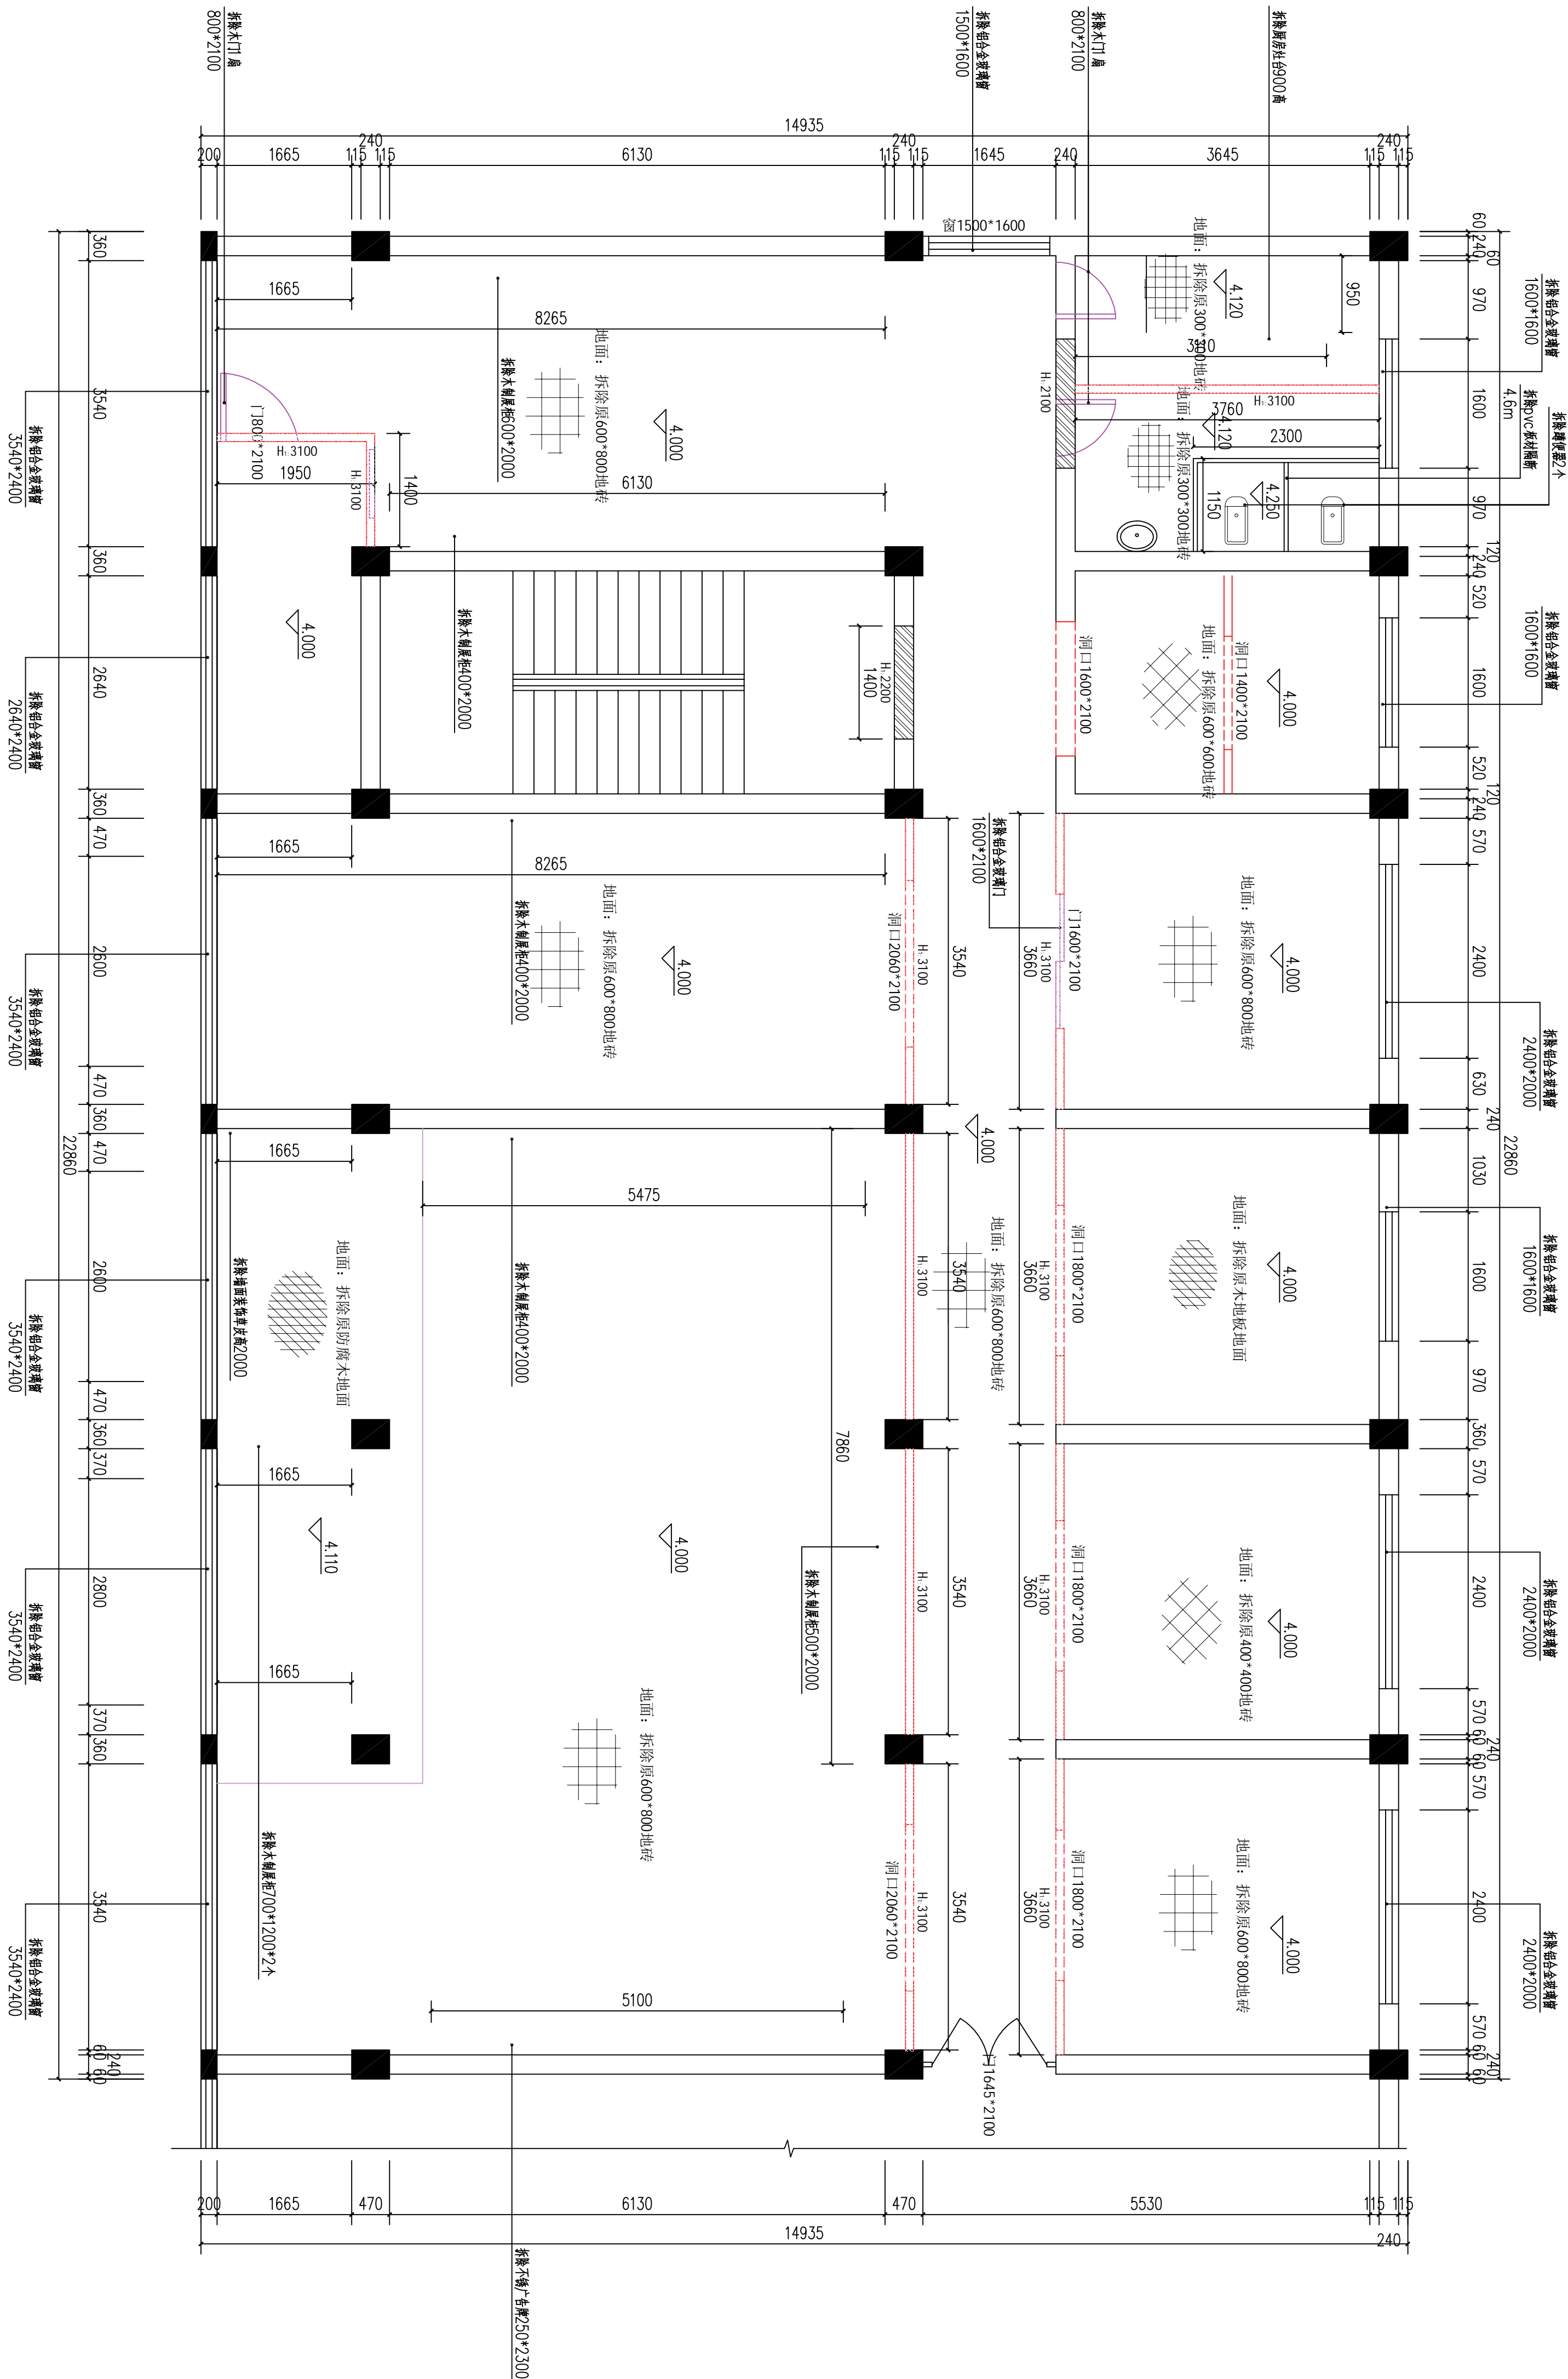

二层拆除平面图 1:50

拆除100厚轻钢龙骨石膏板墙
拆除240厚砖砌墙体

总 经 理		CHIEF EXECUTIVE OFFICER	
设计负责人		PROJECT LEADER	
审 定		APPROVED BY	
专业负责人		SPECIAL ENGINEER	
校 对		CHECKED BY	
设计制图		DESIGNED BY	
日期: 2025-10	图 别: 装饰	DATE	IMG. TYPE
比例: 1:100	图 号: 10	SCALE	IMG. NO.
版本号:			VERSION
说明:		DIRECTIONS	

KEY PLANS


1977

1000

OBJECT NO.

W. J. L. de Boer

RECTIONS
VERSION
DWG. NO.
DWG. TYPE

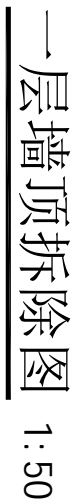

一层墙顶拆除图 1:50

原宇宙设计

平面示意:

KEY PLAN

建设单位:

CLIENT

工程名称:

PROJECT

大塘洲村委会改造装修工程

子项名称:

SUB ITEM

设计号:

PROJECT NO.

图名:

FIG. TITLE

二层墙顶拆除图

总 经 理

CHIEF EXECUTIVE OFFICER

设计负责人

PROJECT LEADER

审 定

APPROVED BY

专业负责人

SUB ENGINEER

校 对

CHECKED BY

设计制图

DESIGNED BY

日期: 2025-10

DATE

图别: 装饰

FIG. TYPE

比例: 1:100

SCALE

图号: 12


FIG. NO.

版本号:

VERSION

说明:

REMARKS

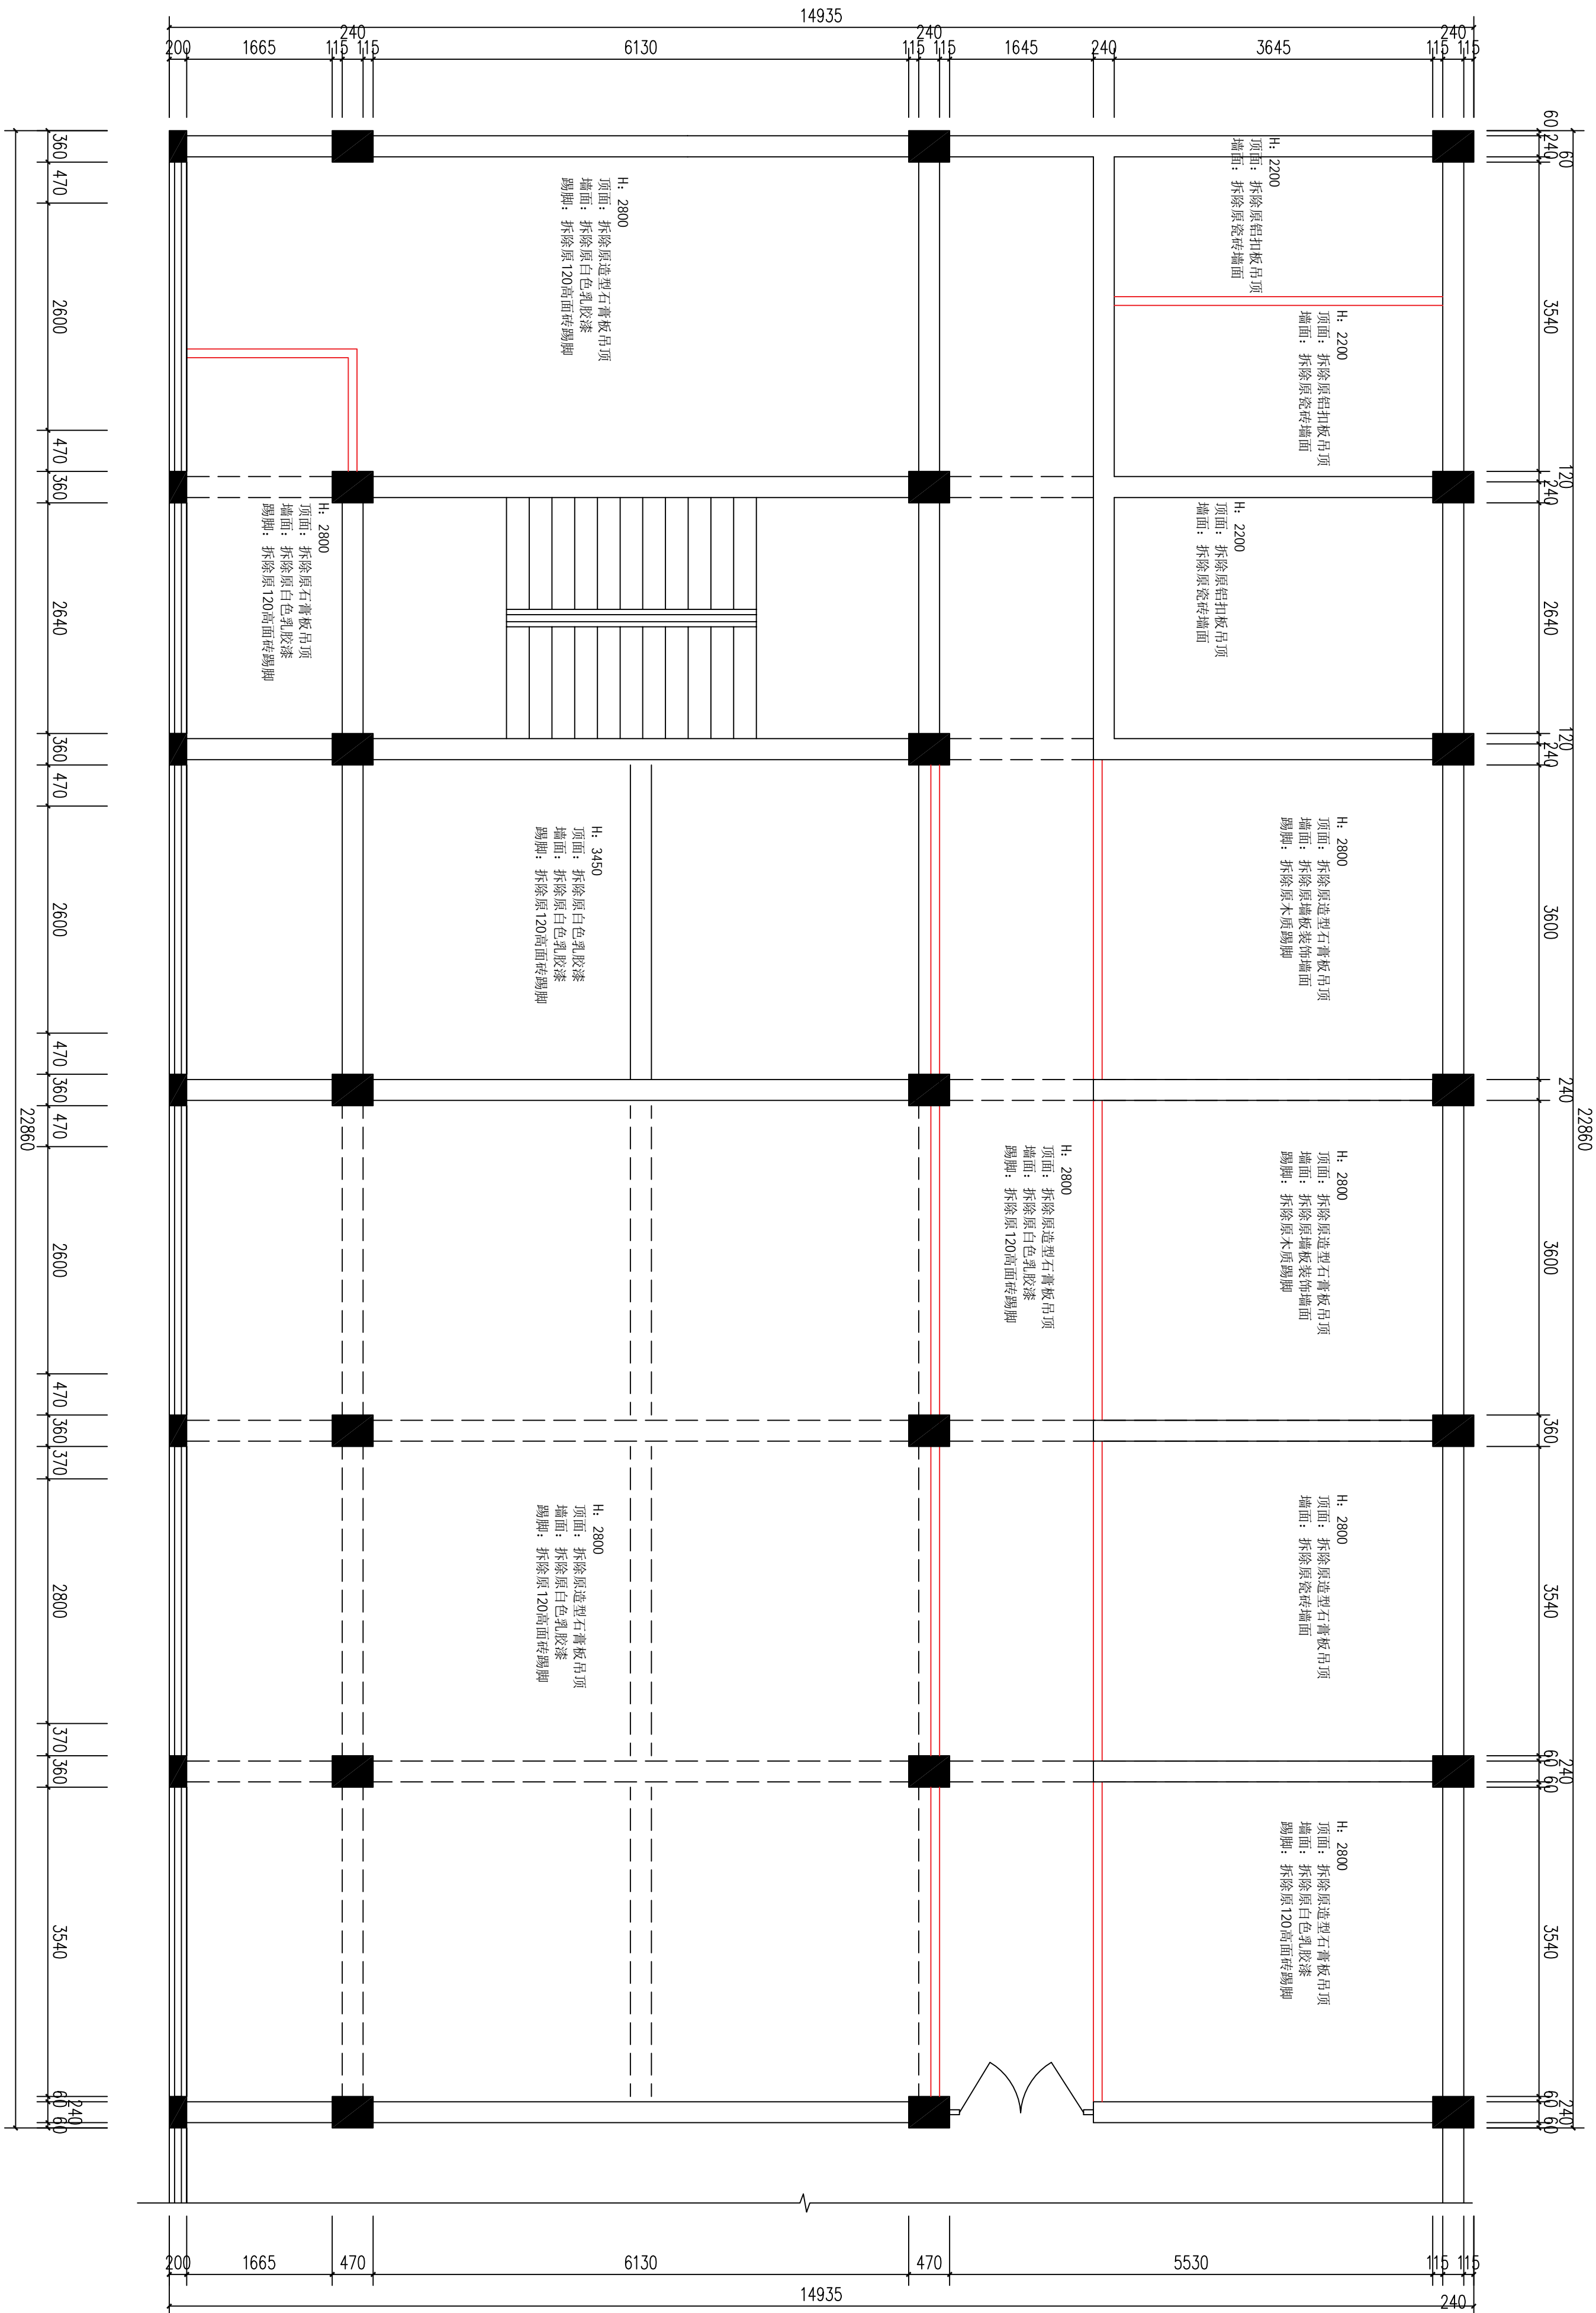

二层墙顶拆除图 1:50

原宇宙设计

平面示意:

KEY PLAN

建设单位:

CLIENT

工程名称:
大湖洲村委会改建装修工程

PROJECT

子项名称:

SUB ITEM

设计号: S2025-11-2

PROJECT NO.

图名:

IMG. TITLE

一层平面布置图

总 经 理

CHIEF EXECUTIVE OFFICER

设计负责人

PROJECT LEADER

审 定

APPROVED BY

专业负责人

SPECIAL ENGINEER

校 对

CHECKED BY

设计制图

DESIGNED BY

日期: 2025-10

DATE

比例: 1:100


SCALE

版本号:

VERSION

说明:

DIRECTIONS

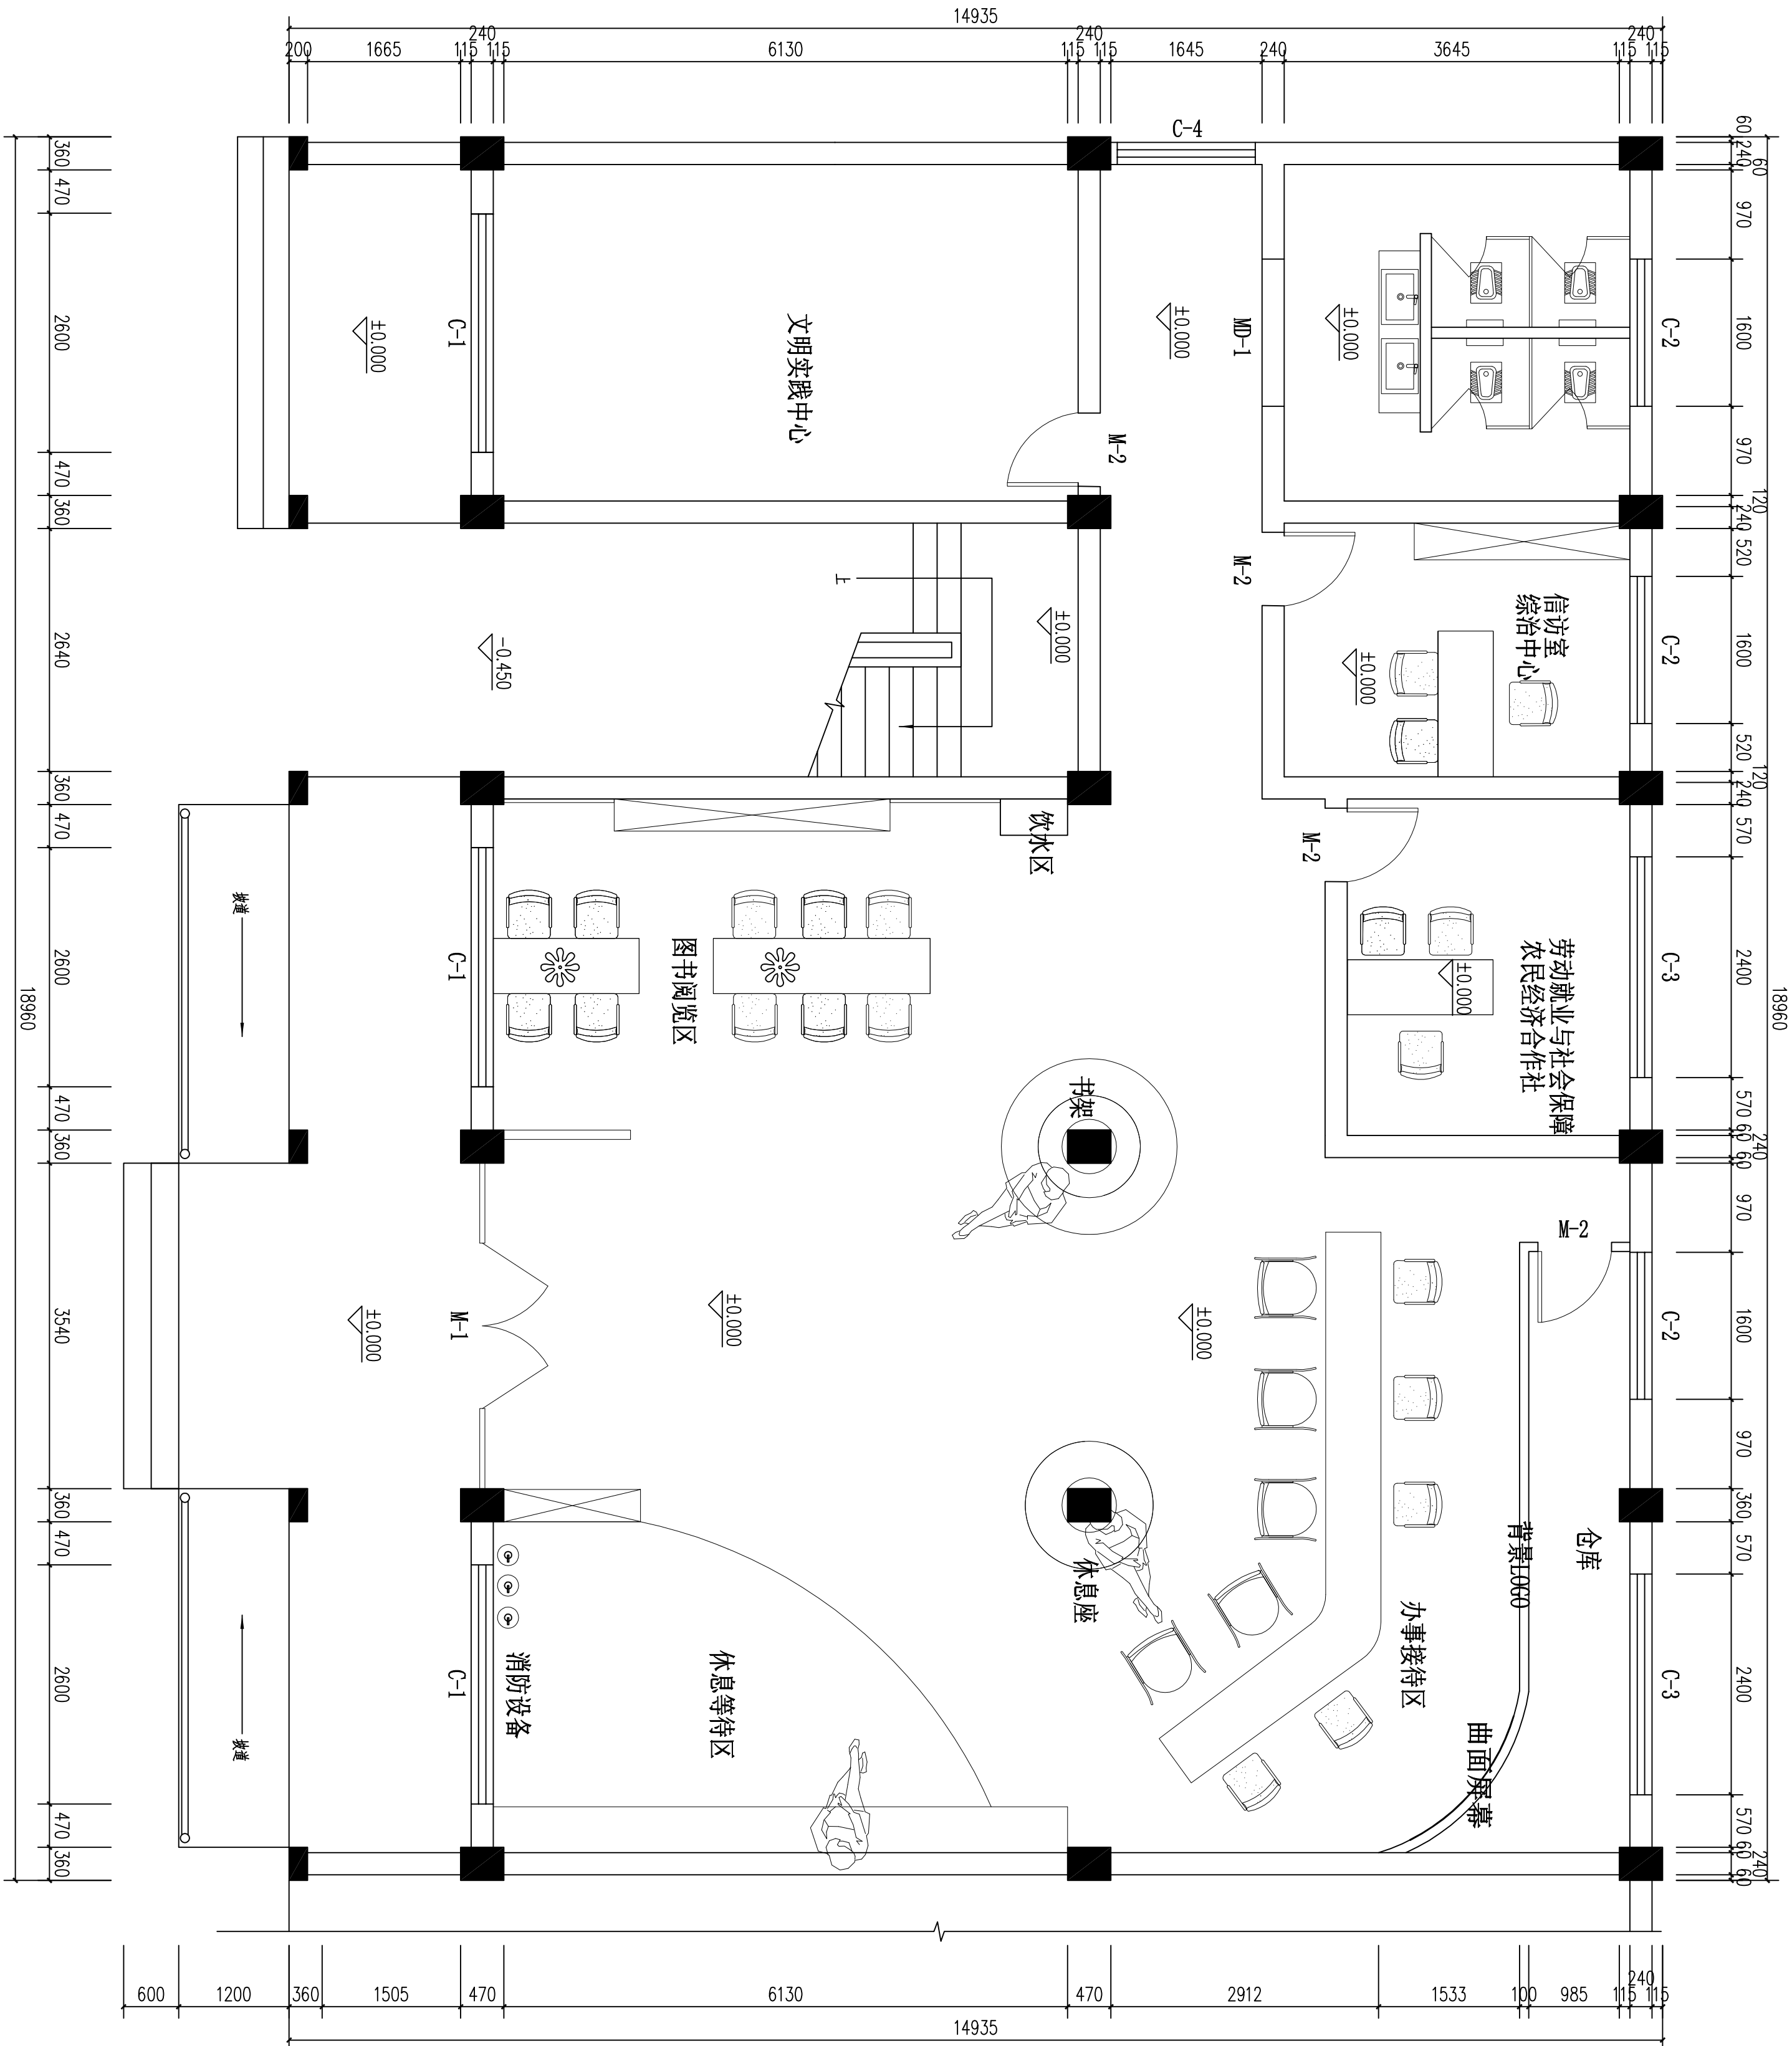


一层平面布置图 1:50

门窗表

门、窗	门窗洞口	数量	门窗类型
编号	尺寸 (宽*高mm)	(个)	
M-1	3510*2100	1	成品不锈钢保温门
M-2	3000*2100	9	成品不锈钢保温门
C-1	2000*2100	3	成品不锈钢保温门 (有门框)
C-2	2000*1800	8	成品不锈钢保温门
C-3	2400*2100	5	成品不锈钢保温门
C-4	1500*1800	2	成品不锈钢保温门
C-5	3510*2100	5	成品不锈钢保温门
C-6	2510*2100	1	成品不锈钢保温门

注: 1、预留建筑门窗洞高度以地面装修完成层开始计算(完成层厚度50mm),未注明窗台高900mm,无特别注明要求的,按常规建筑要求设计。


原宇宙设计

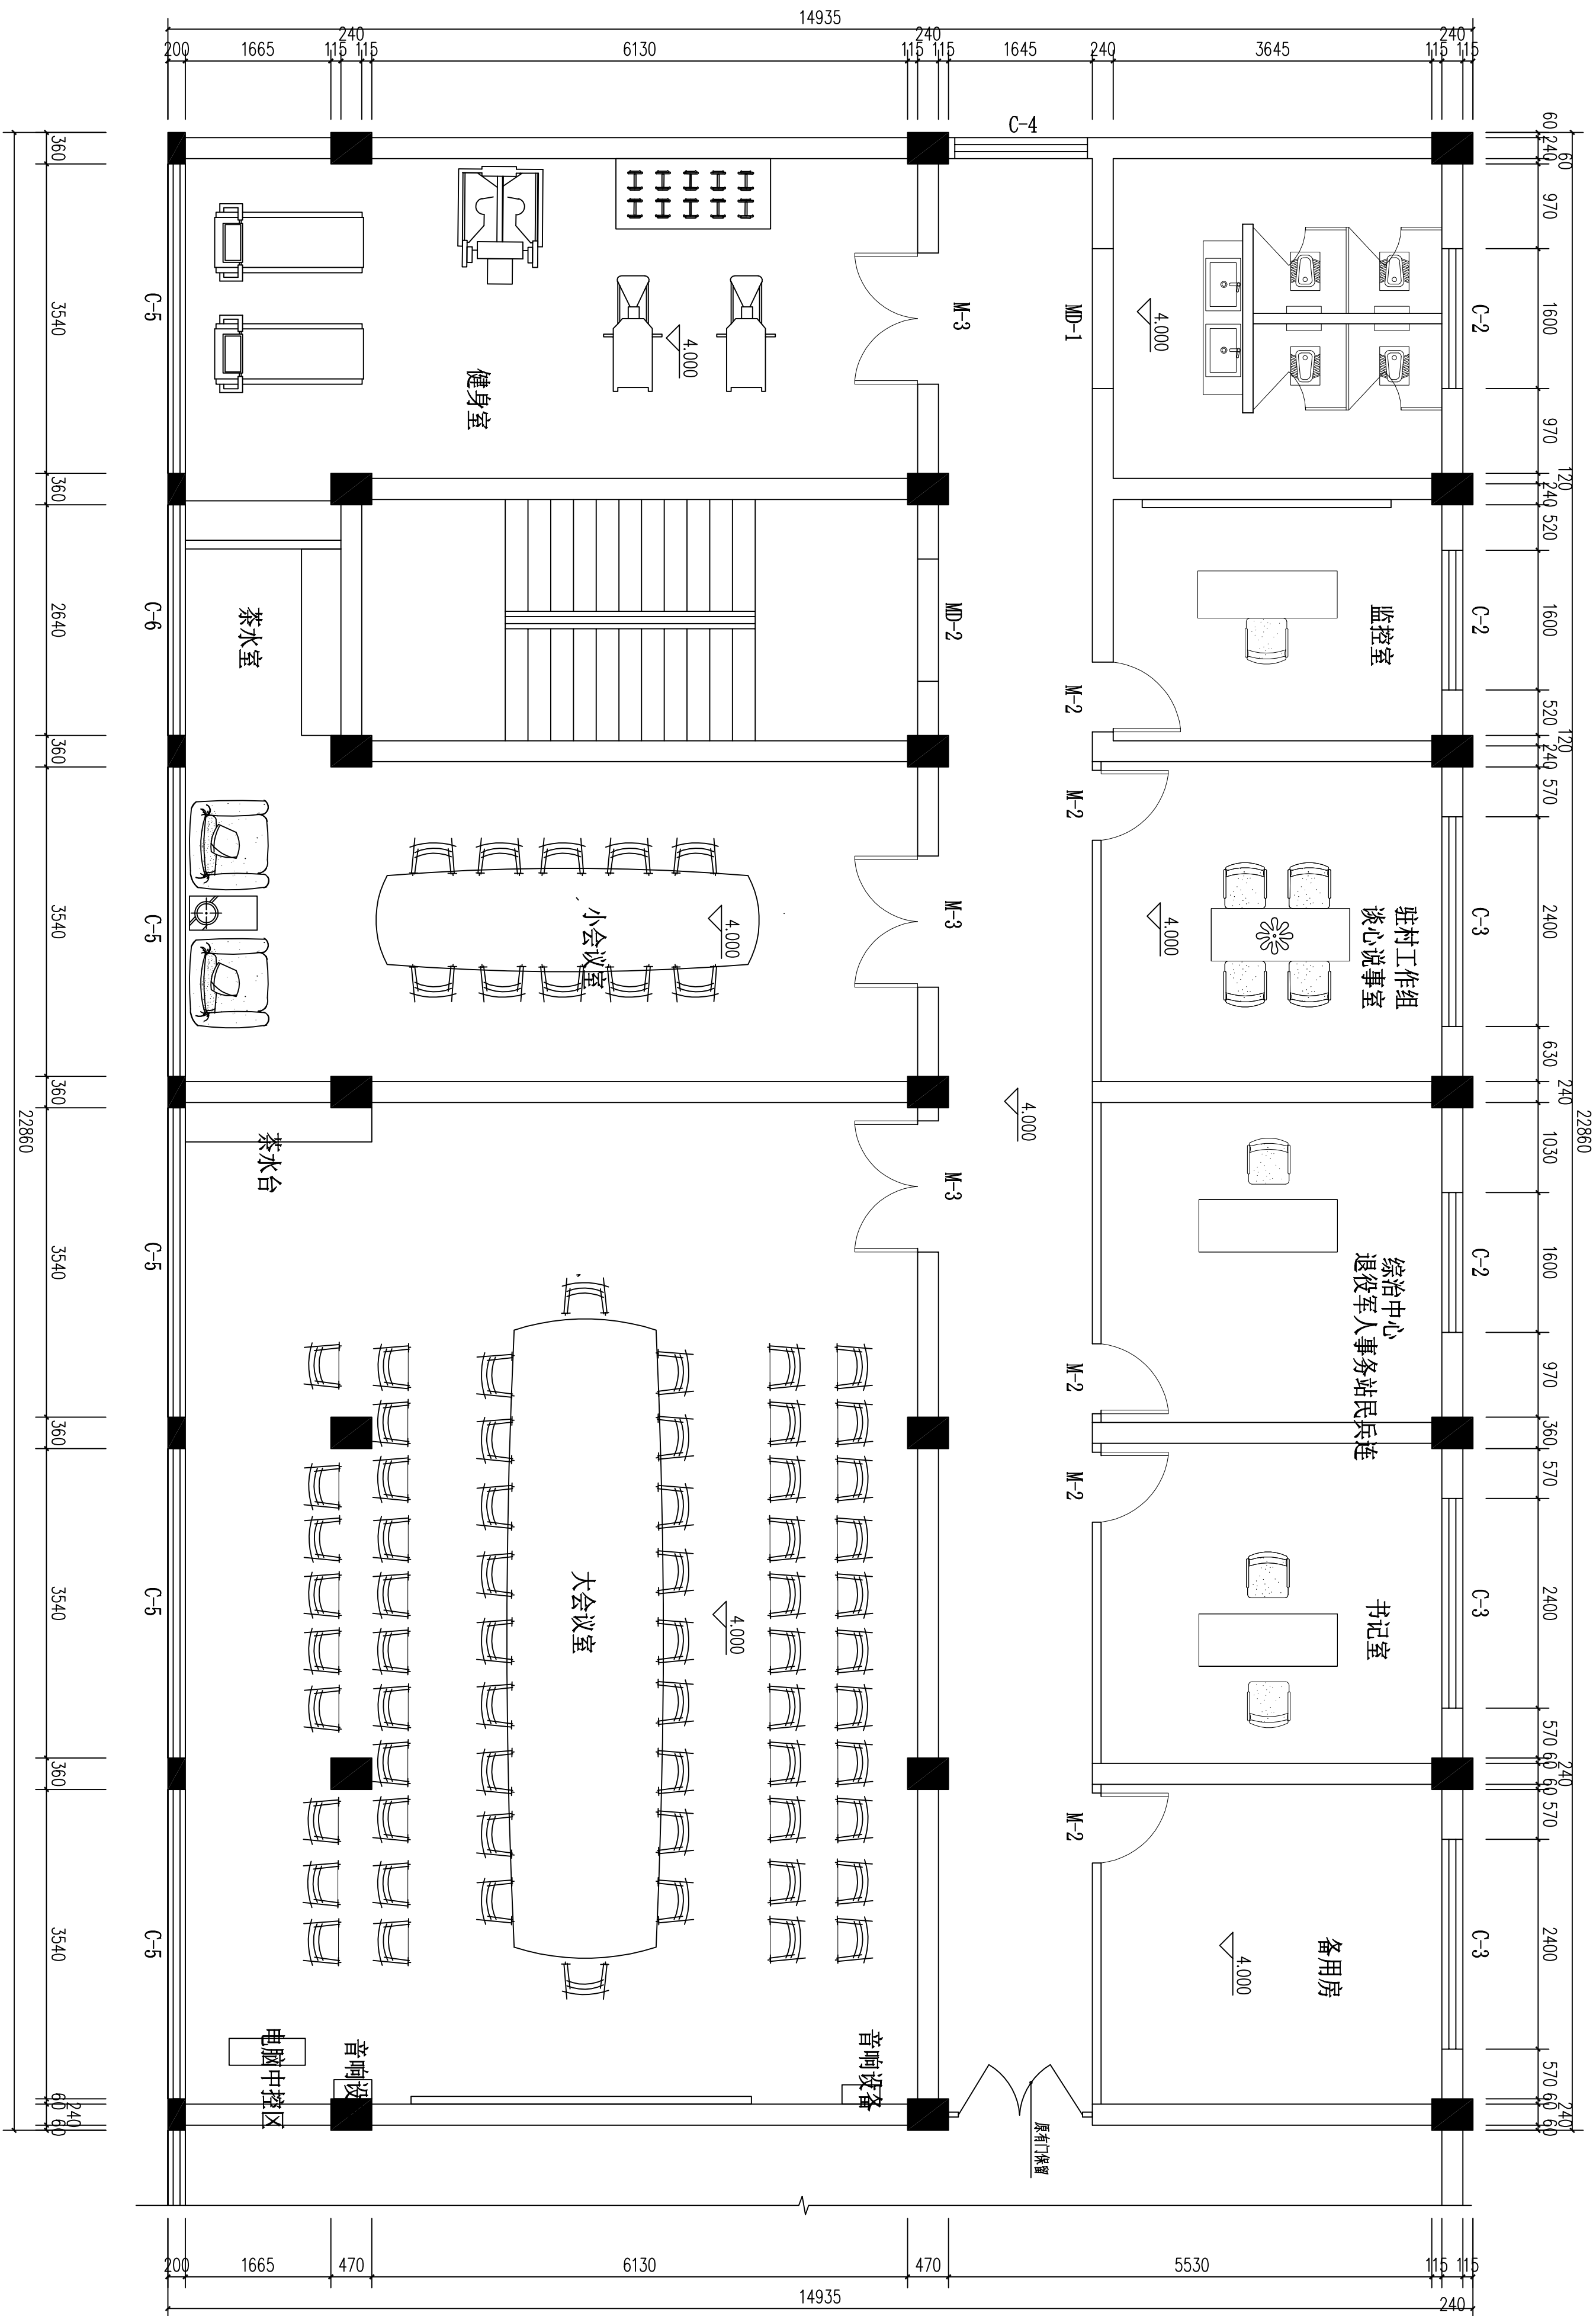

二层平面布置图 1:50

平面图示:		100% PLAN	
建设单位:		CLIENT	
工程名称:		PROJECT	
子项名称:		SUB ITEM	
设计号:	S0205-11-2	PROJECT NO.	
图 名:	DWG. TITLE		
二层平面布置图			
总 经 理	CHIEF EXECUTIVE OFFICER		
设计负责人	PROJECT LEADER		
审 定	APPROVED BY		
专业负责人	SUB ENGINEER		
校 对	CHECKED BY		
设计制图	DESIGNED BY		
日期: 2025-10	DATE	图 别: 装饰	DWG. TYPE
比 例: 1:100	SCALE	图 号: 14	DWG. NO.
版本号:		VERSION	
说明:		DESCRIPTIONS	


原宇宙设计

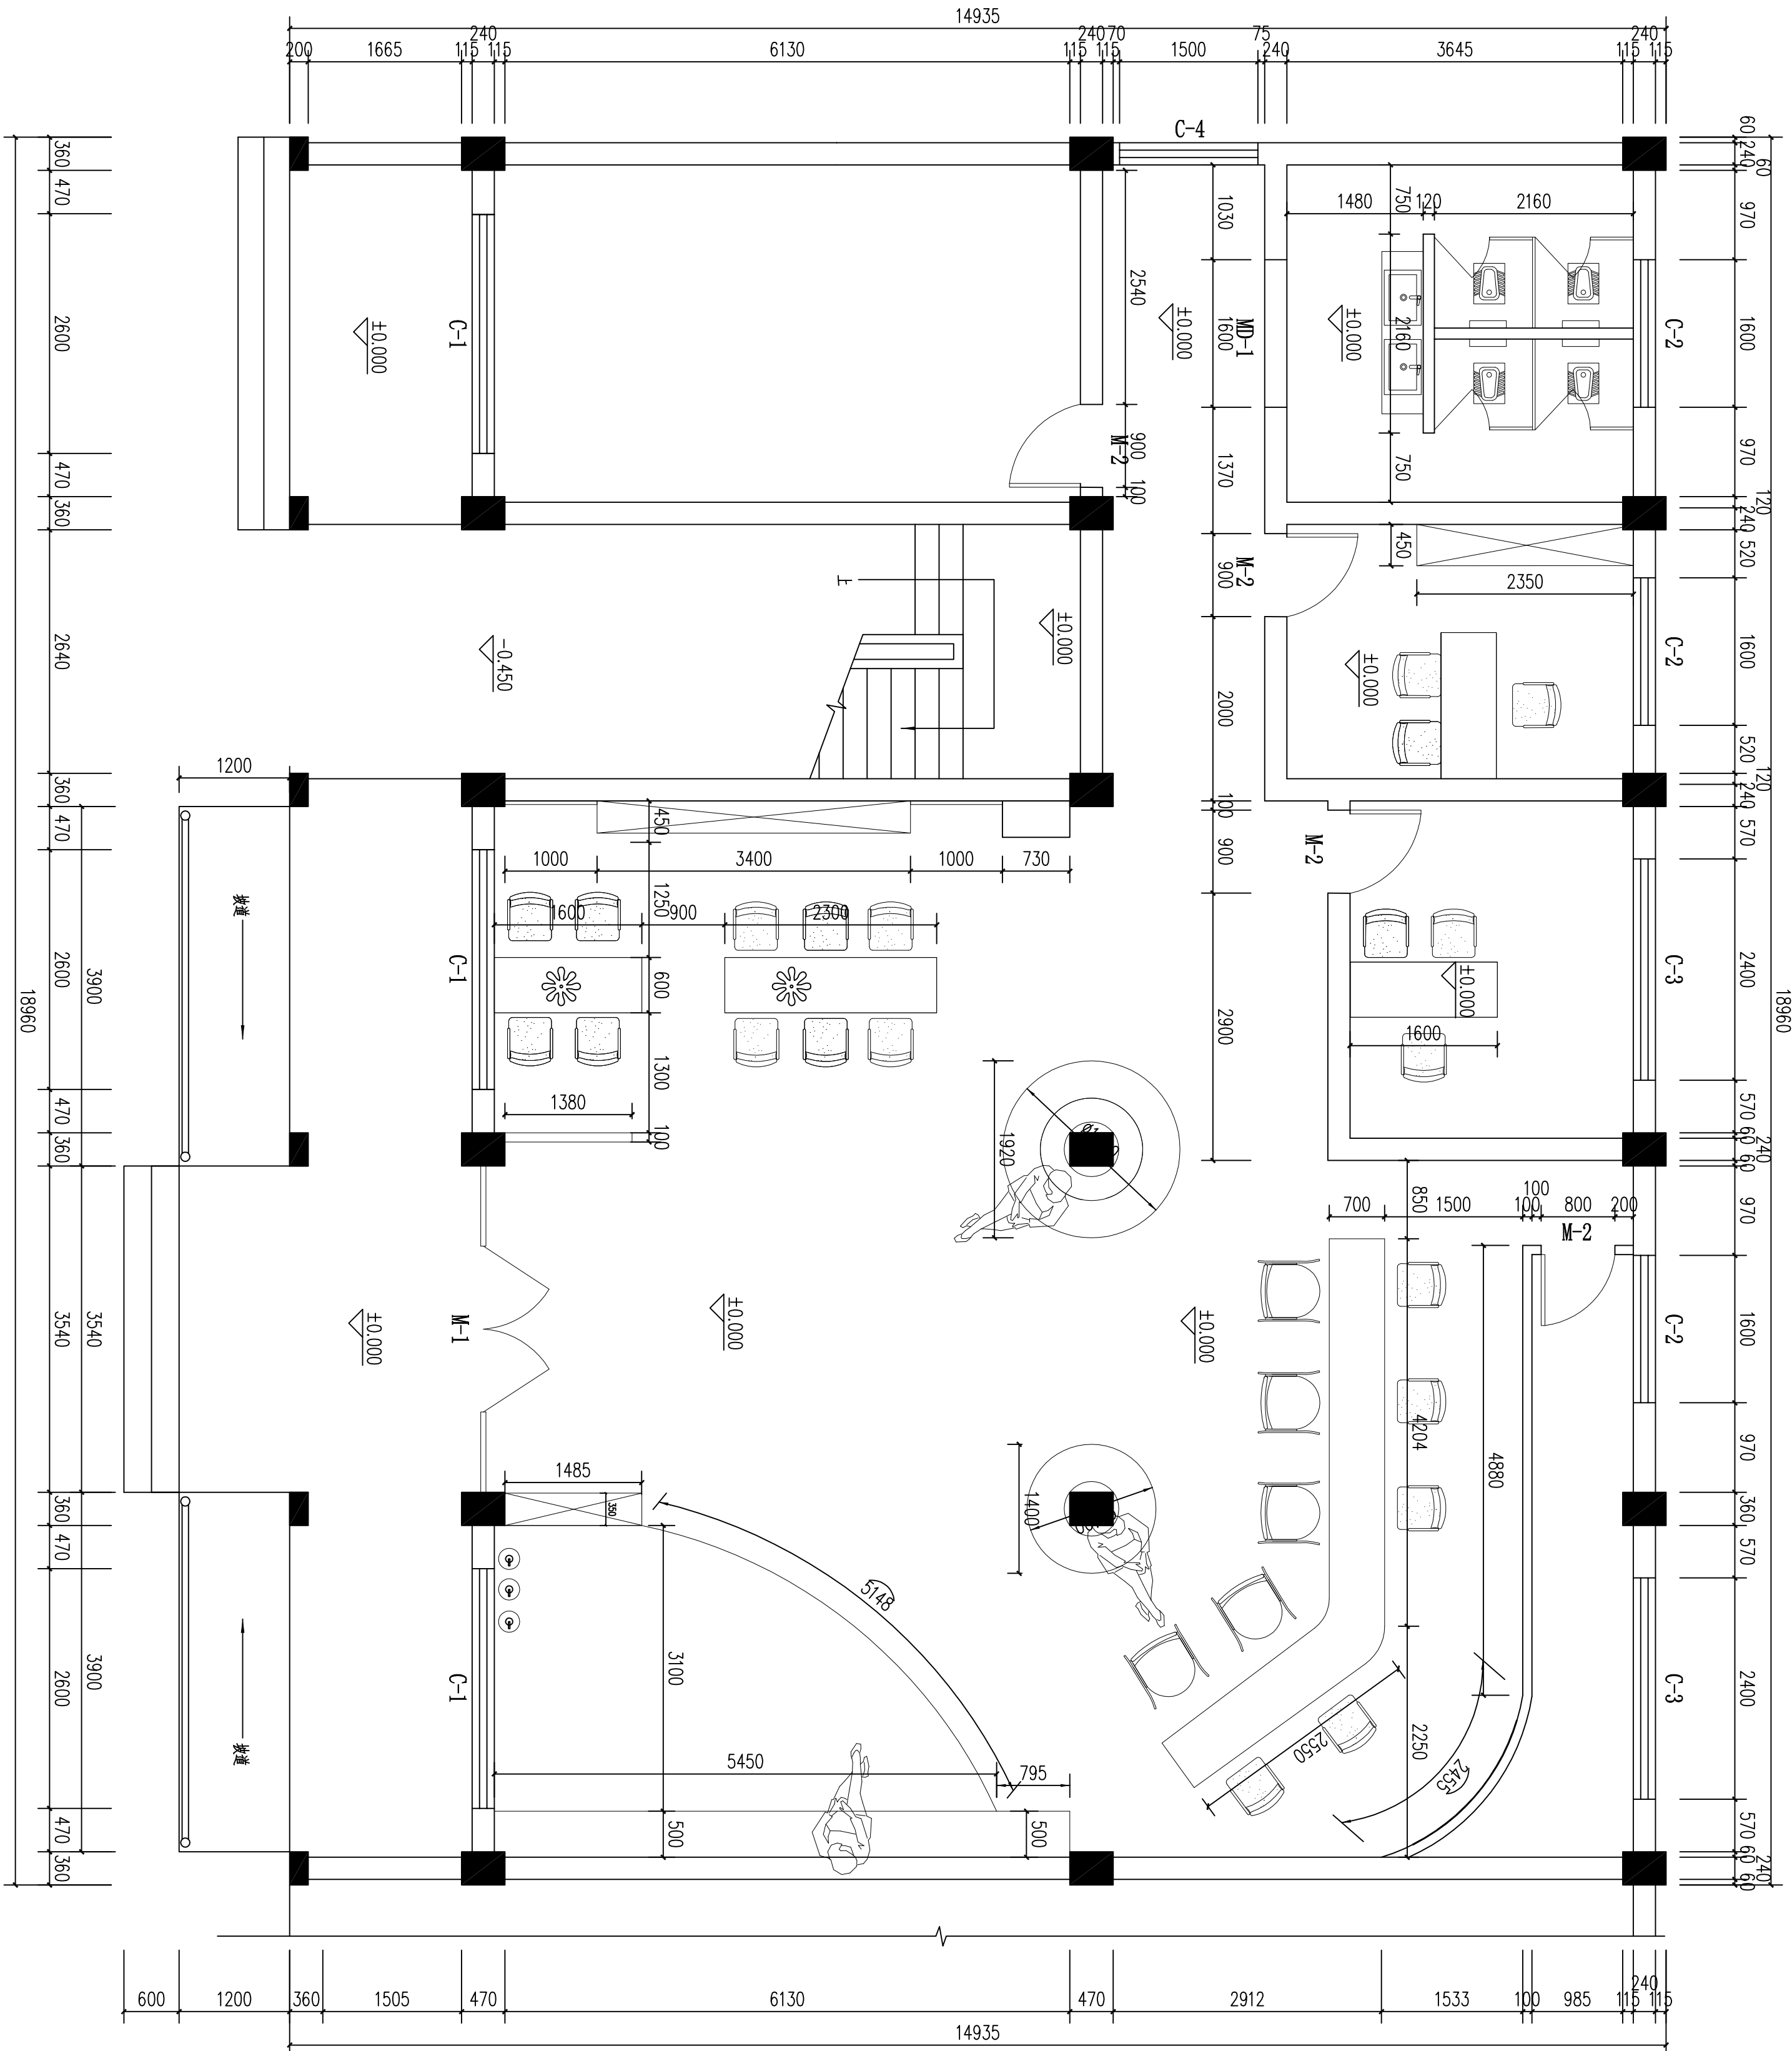

一层平面尺寸图 1:50

总 经 理		
CHIEF EXECUTIVE OFFICER		
设计负责人		
PROJECT LEADER		
审 定		
APPROVED BY		
专业负责人		
SPECIAL ENGINEER		
校 对		
CHECKED BY		
设计制图		
DESIGNED BY		
日期: 2025-10	图 别: 装饰	图 纸 类 别
DATE	SCALE	图 号: 15
比例: 1:100		
版本号:		
VERSION		
说明:		
DIRECTIONS		

原宇宙设计

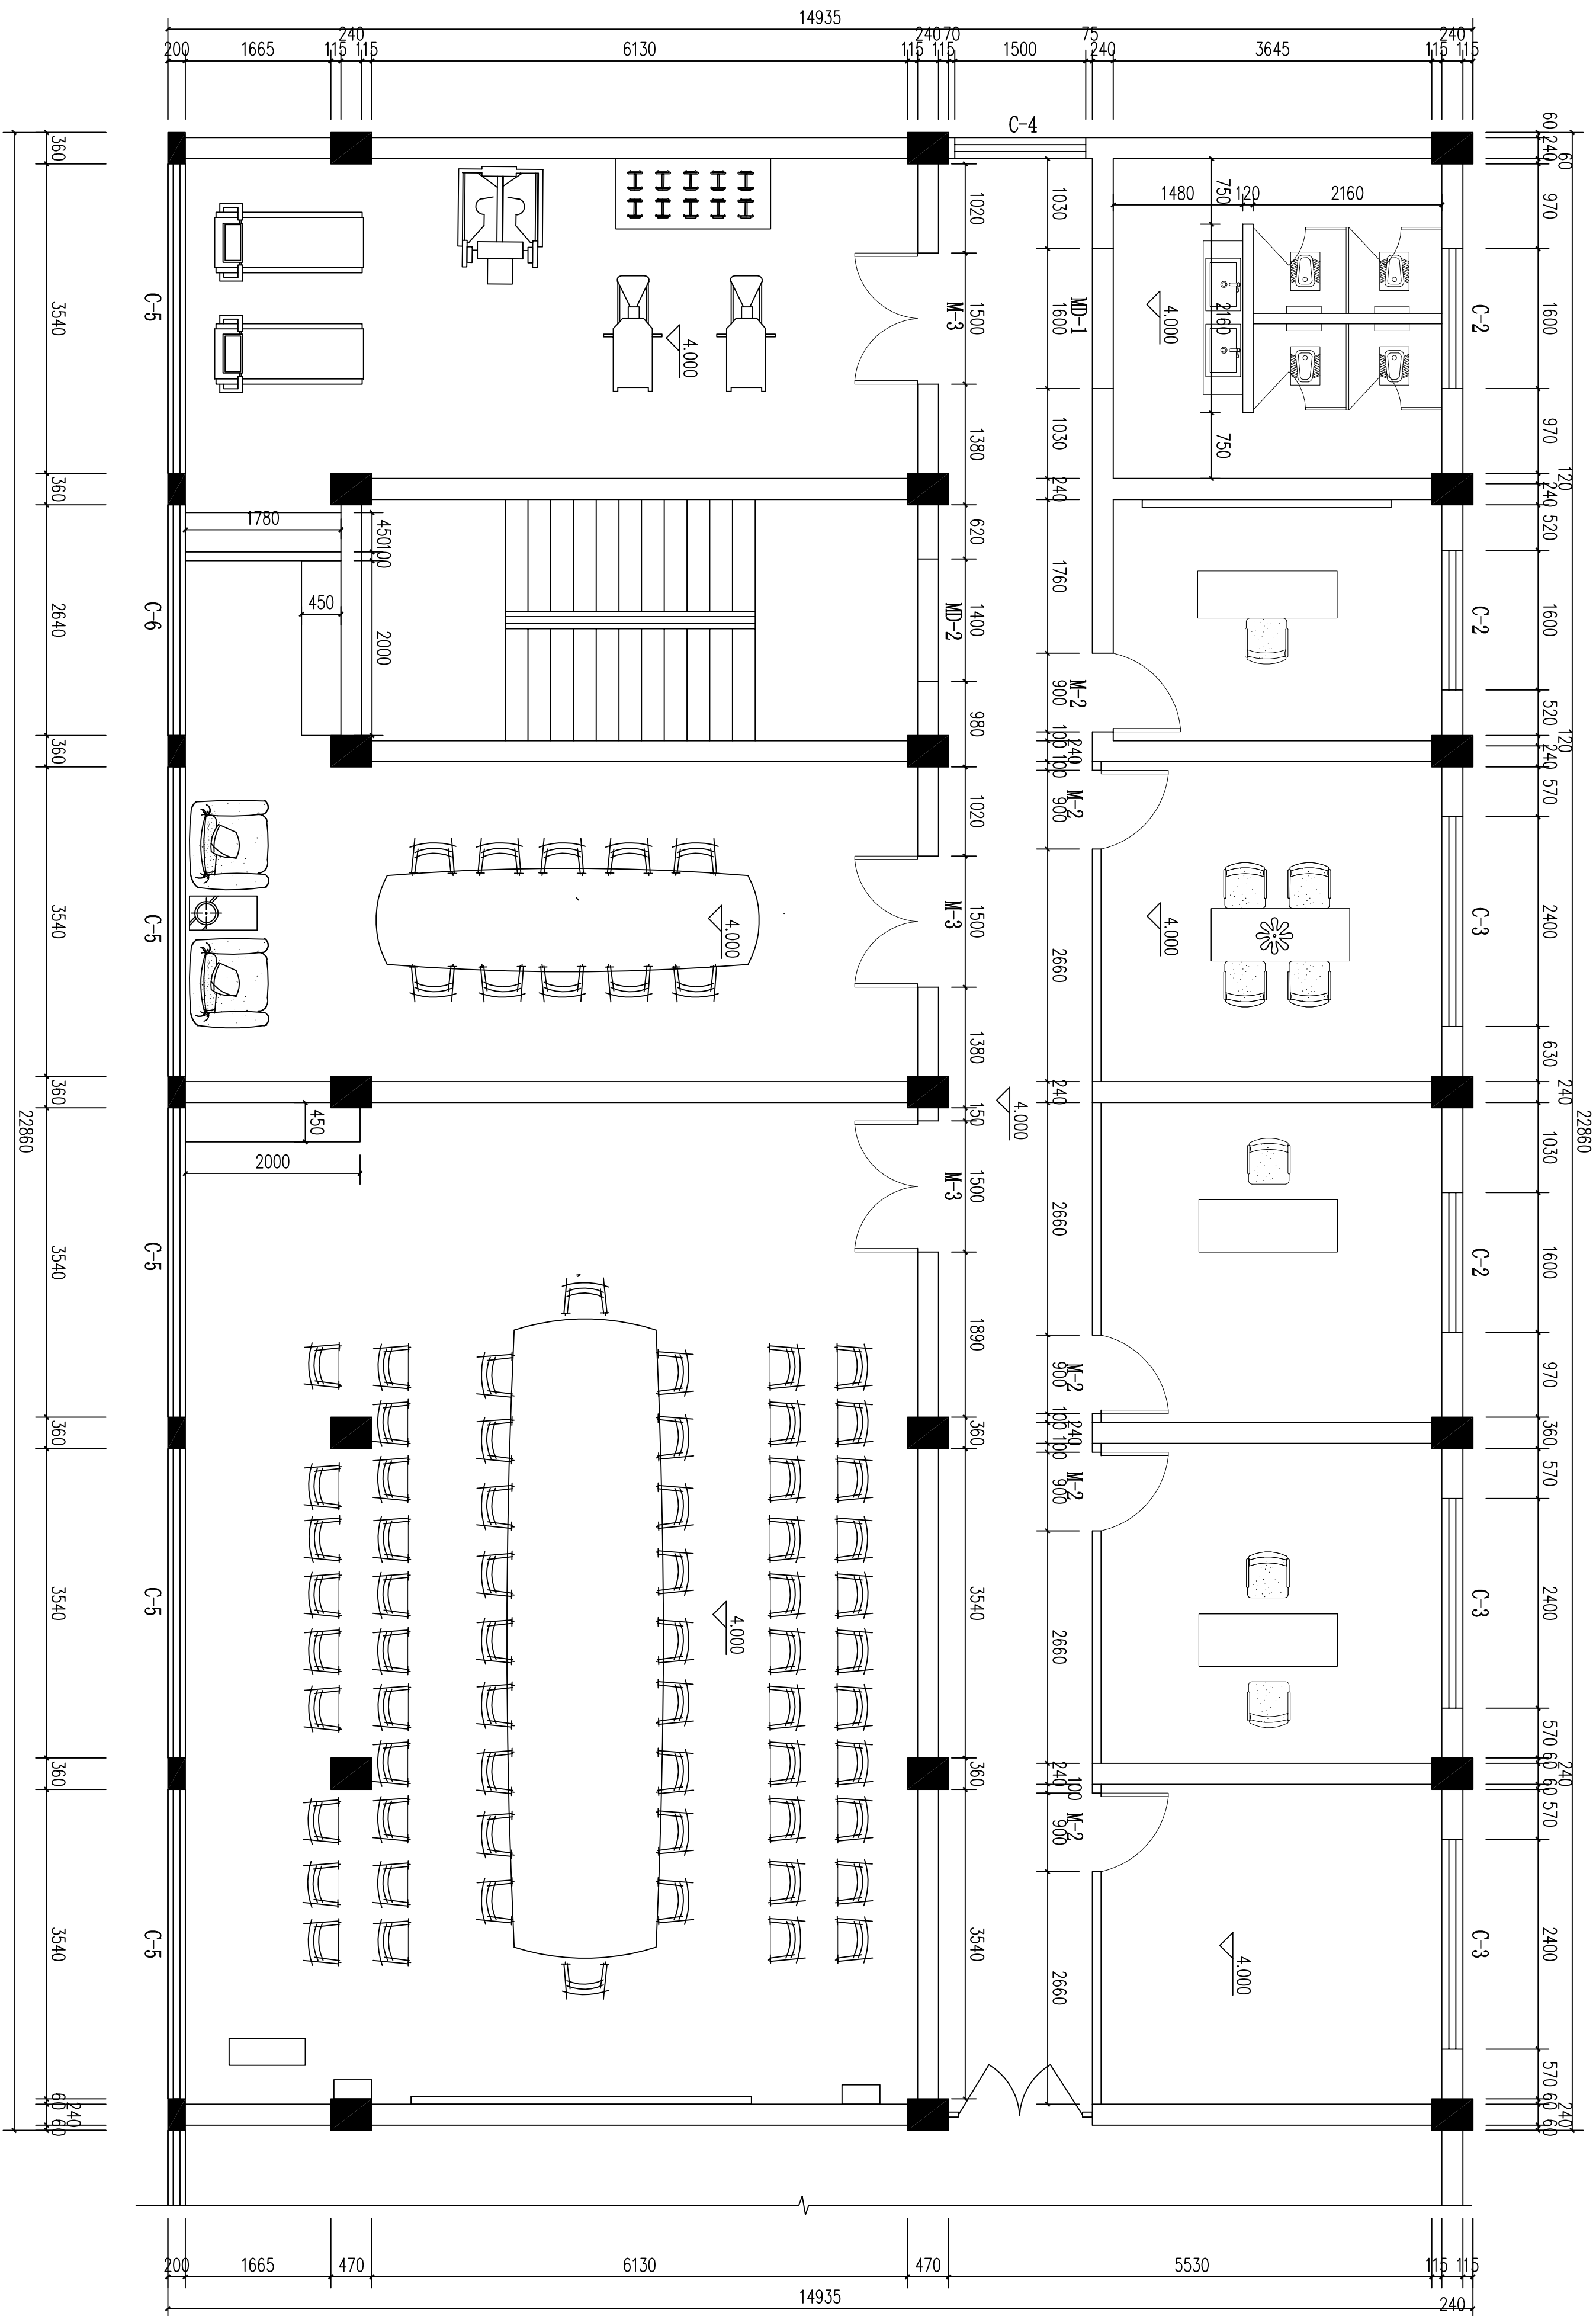


二层平面尺寸图 1:50

二层平面尺寸图


总 经 理		
CHIEF EXECUTIVE OFFICER		
设计负责人		
PROJECT LEADER		
审 定		
APPROVED BY		
专业负责人		
SPECIAL ENGINEER		
校 对		
CHECKED BY		
设计制图		
DESIGNED BY		
日期: 2025-10	图 别: 装饰	图 名: 装饰
DATE	SCALE	FIG. NO.
比例: 1:100	图 号: 16	图 名: 装饰
SCALE	FIG. NO.	FIG. TITLE
版本号:		
VERSION		
说明:		
DESCRIPTIONS		

原宇宙设计

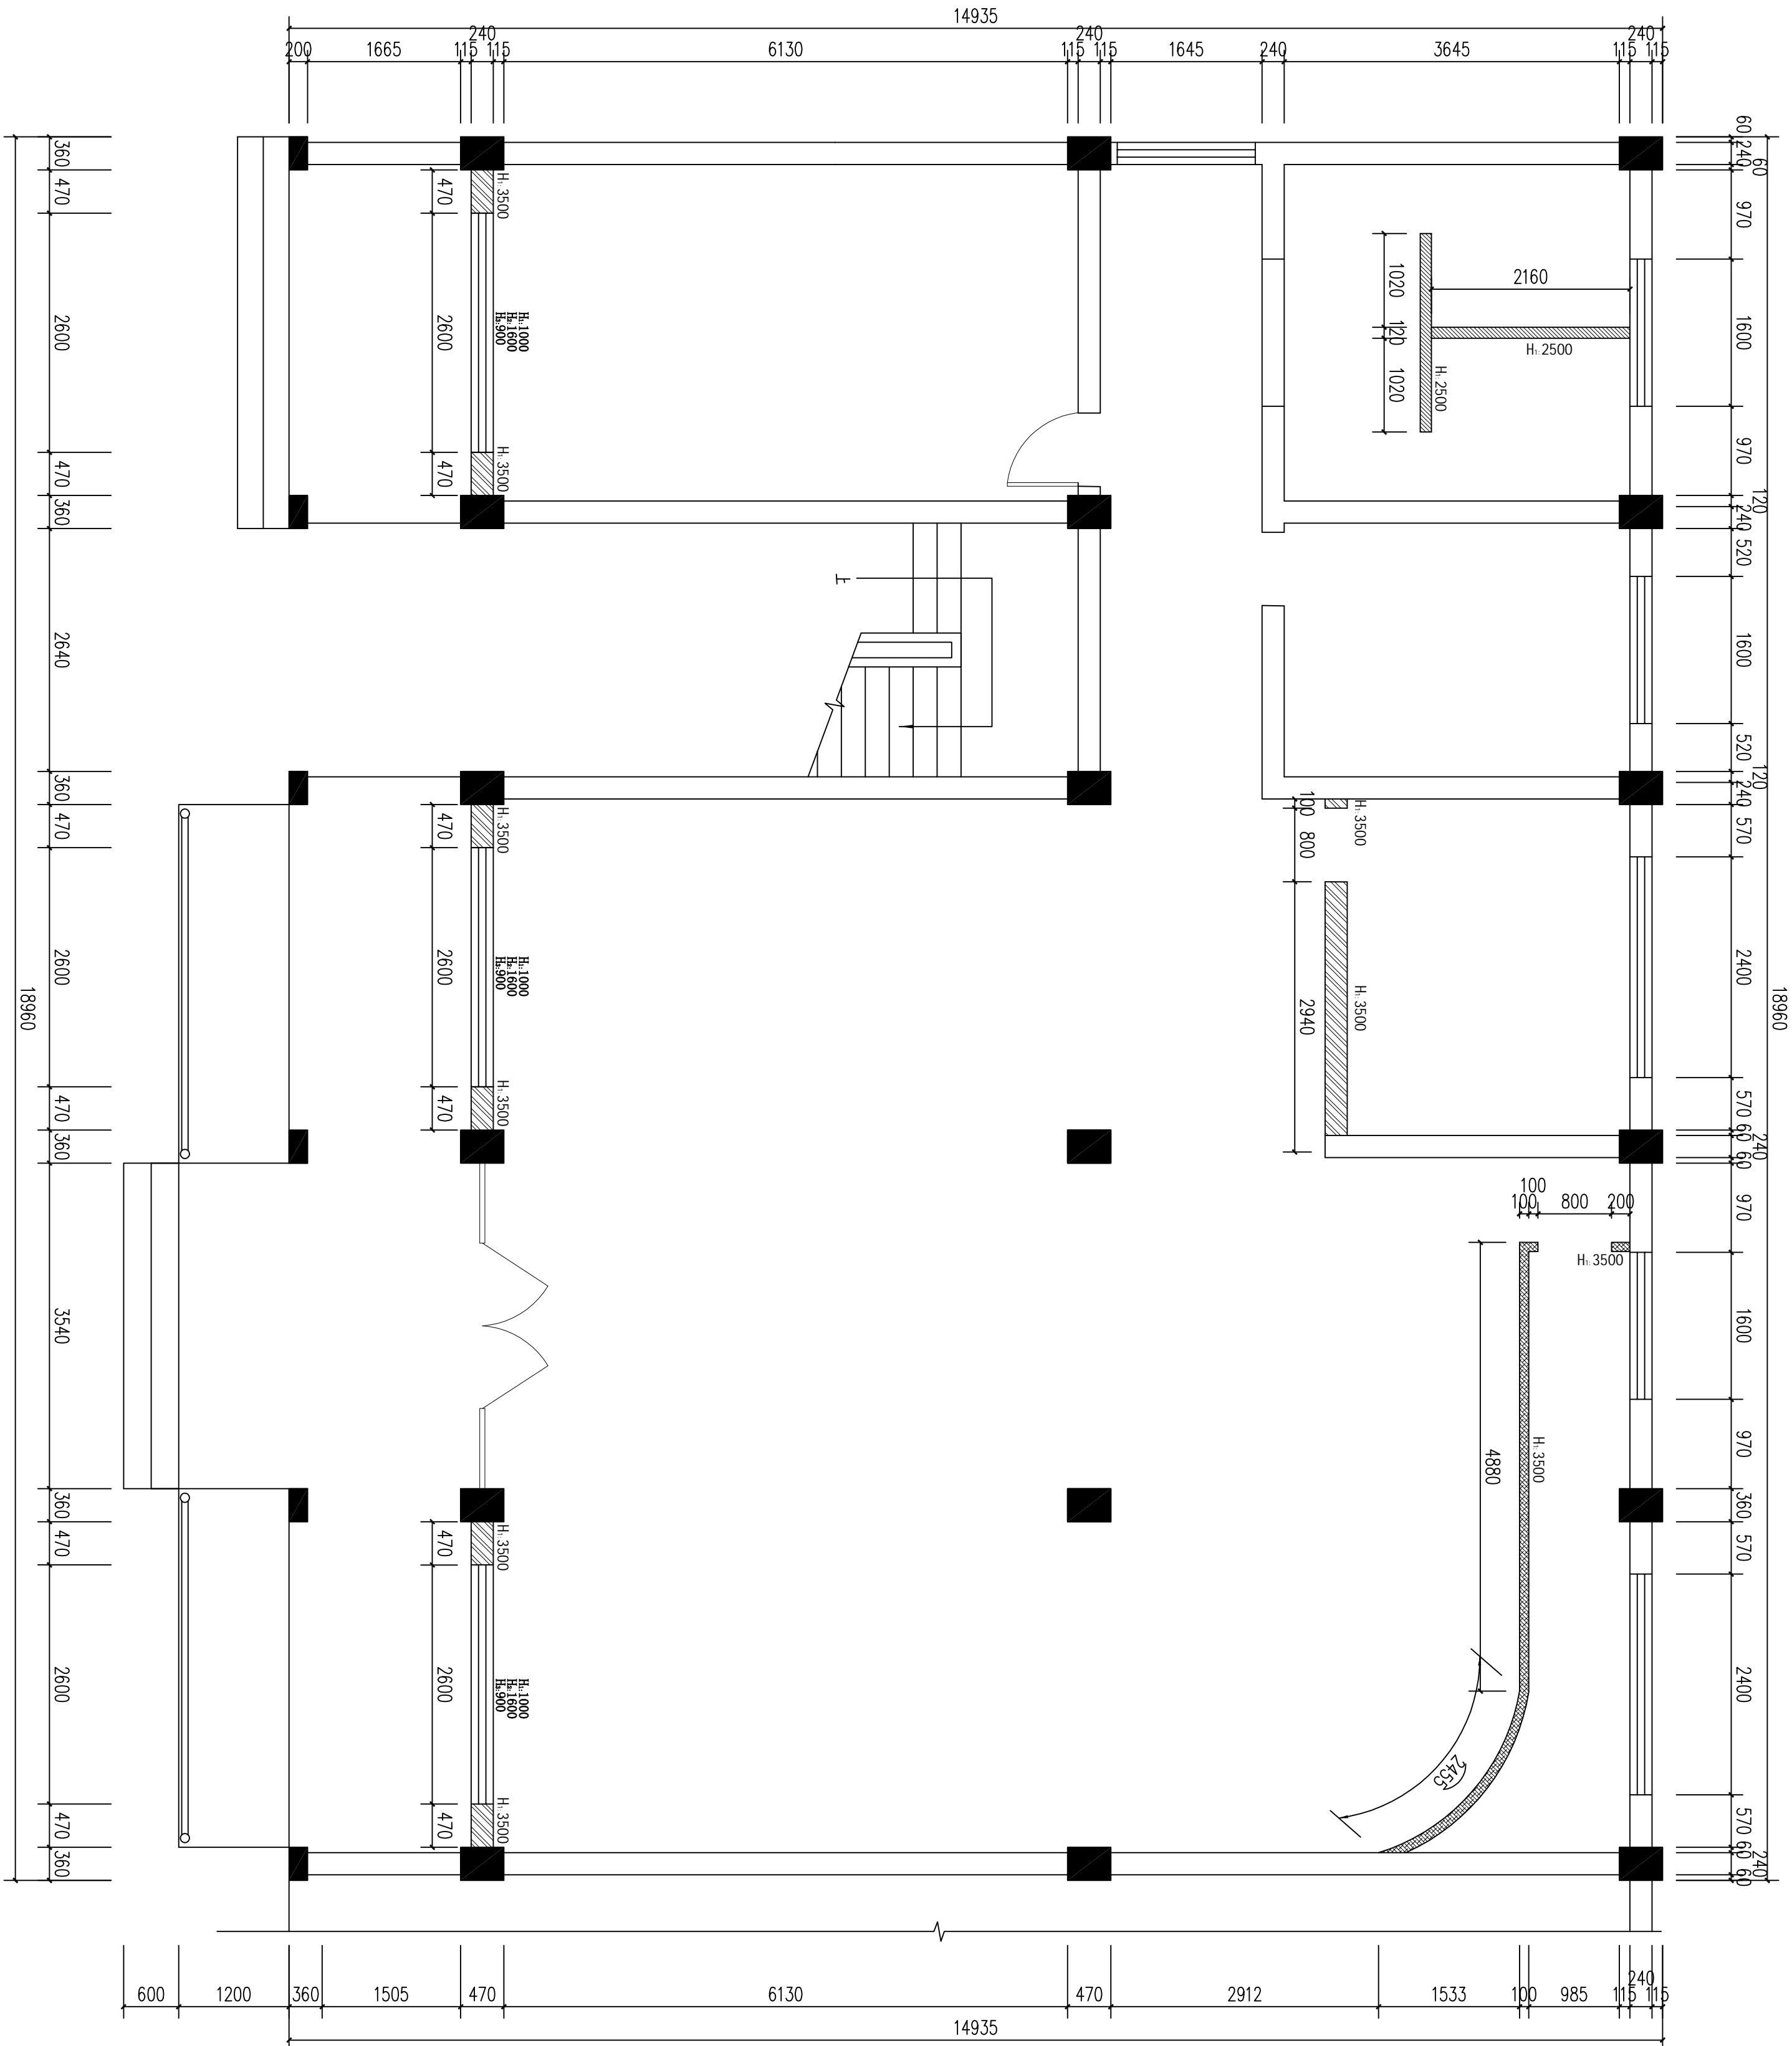

总 经 理		
CHIEF EXECUTIVE OFFICER		
设计负责人		
PROJECT LEADER		
审 定		
APPROVED BY		
专业负责人		
SPECIAL ENGINEER		
校 对		
CHECKED BY		
DESIGNED BY	图 别: 装饰	图 号: 17
日期: 2025-10	SCALE	图 号: 17
比例: 1:100	图 号: 17	图 号: 17
版本号:		
说明:		

原宇宙设计

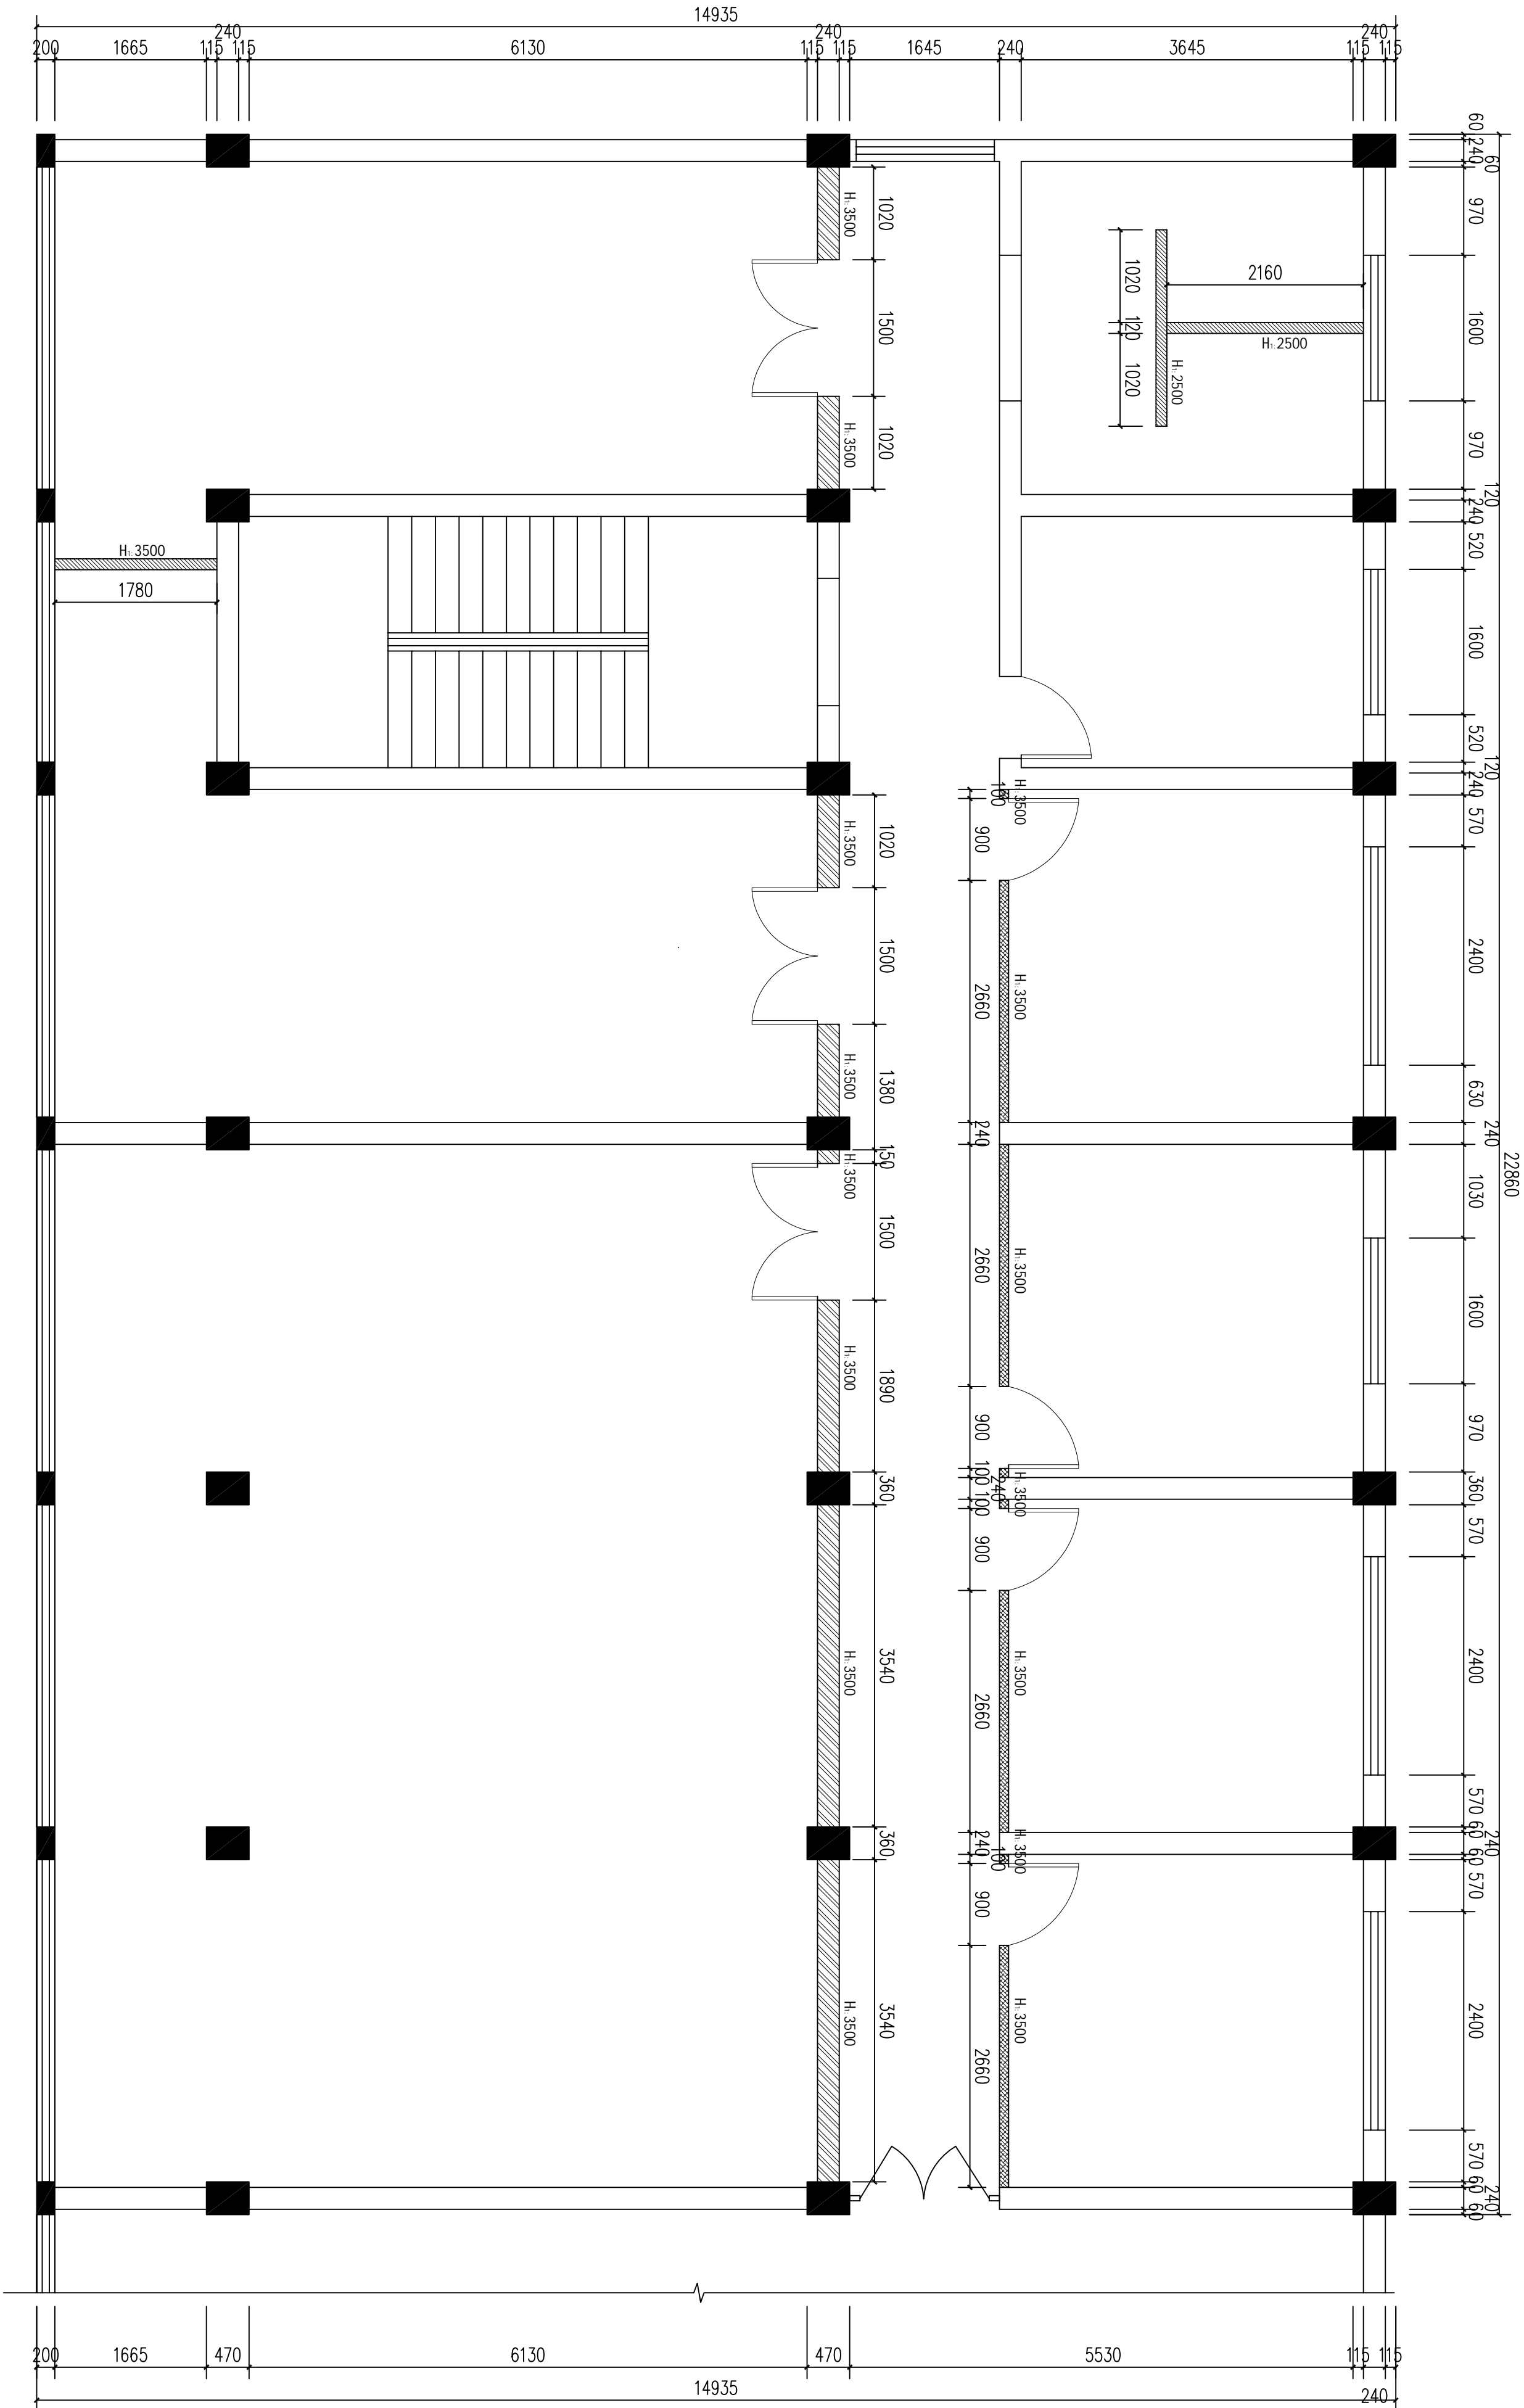

二层砌墙平面图 1:50

- 砌墙100厚轻钢龙骨石膏板墙
- 砌墙240厚砖墙
- 砌墙20厚抹墙

总 经 理		
CHIEF EXECUTIVE OFFICER		
设计负责人		
PROJECT LEADER		
审 定		
APPROVED BY		
专业负责人		
SPECIAL ENGINEER		
校 对		
CHECKED BY		
DESIGNED BY	图 别: 装饰	图 号: 18
日期: 2025-10	SCALE	图 号: 18
比例: 1:100	图 号: 18	图 号: 18
版本号:		
说明:		

平面示意:

KEY PLAN

建设单位:

CLIENT

工程名称:

大塘洲村委会改建装修工程

PROJECT

子项名称:

SUB ITEM

设计号:

S02025-11-2

PROJECT NO.

图 名:

FIG. TITLE

二层砌墙平面图

原宇宙设计

平面示意:

KEY PLAN

建设单位:

CLIENT

工程名称:

PROJECT

大塘洲村委会改造装修工程

子项名称:

SUB ITEM

设计号:


PROJECT NO.

图名:

FIG. TITLE

一层铺装平面图

总 经 理		
CHIEF EXECUTIVE OFFICER		
设计负责人		
PROJECT LEADER		
审 定		
APPROVED BY		
专业负责人		
SUB ENGINEER		
校 对		
CHECKED BY		
设计制图		
DESIGNED BY		
日期: 2025-10	图 别: 装饰	FIG. TYPE
比例: 1:100	SCALE	图 号: 19
版本号:		VERSION
说明:		DIRECTIONS

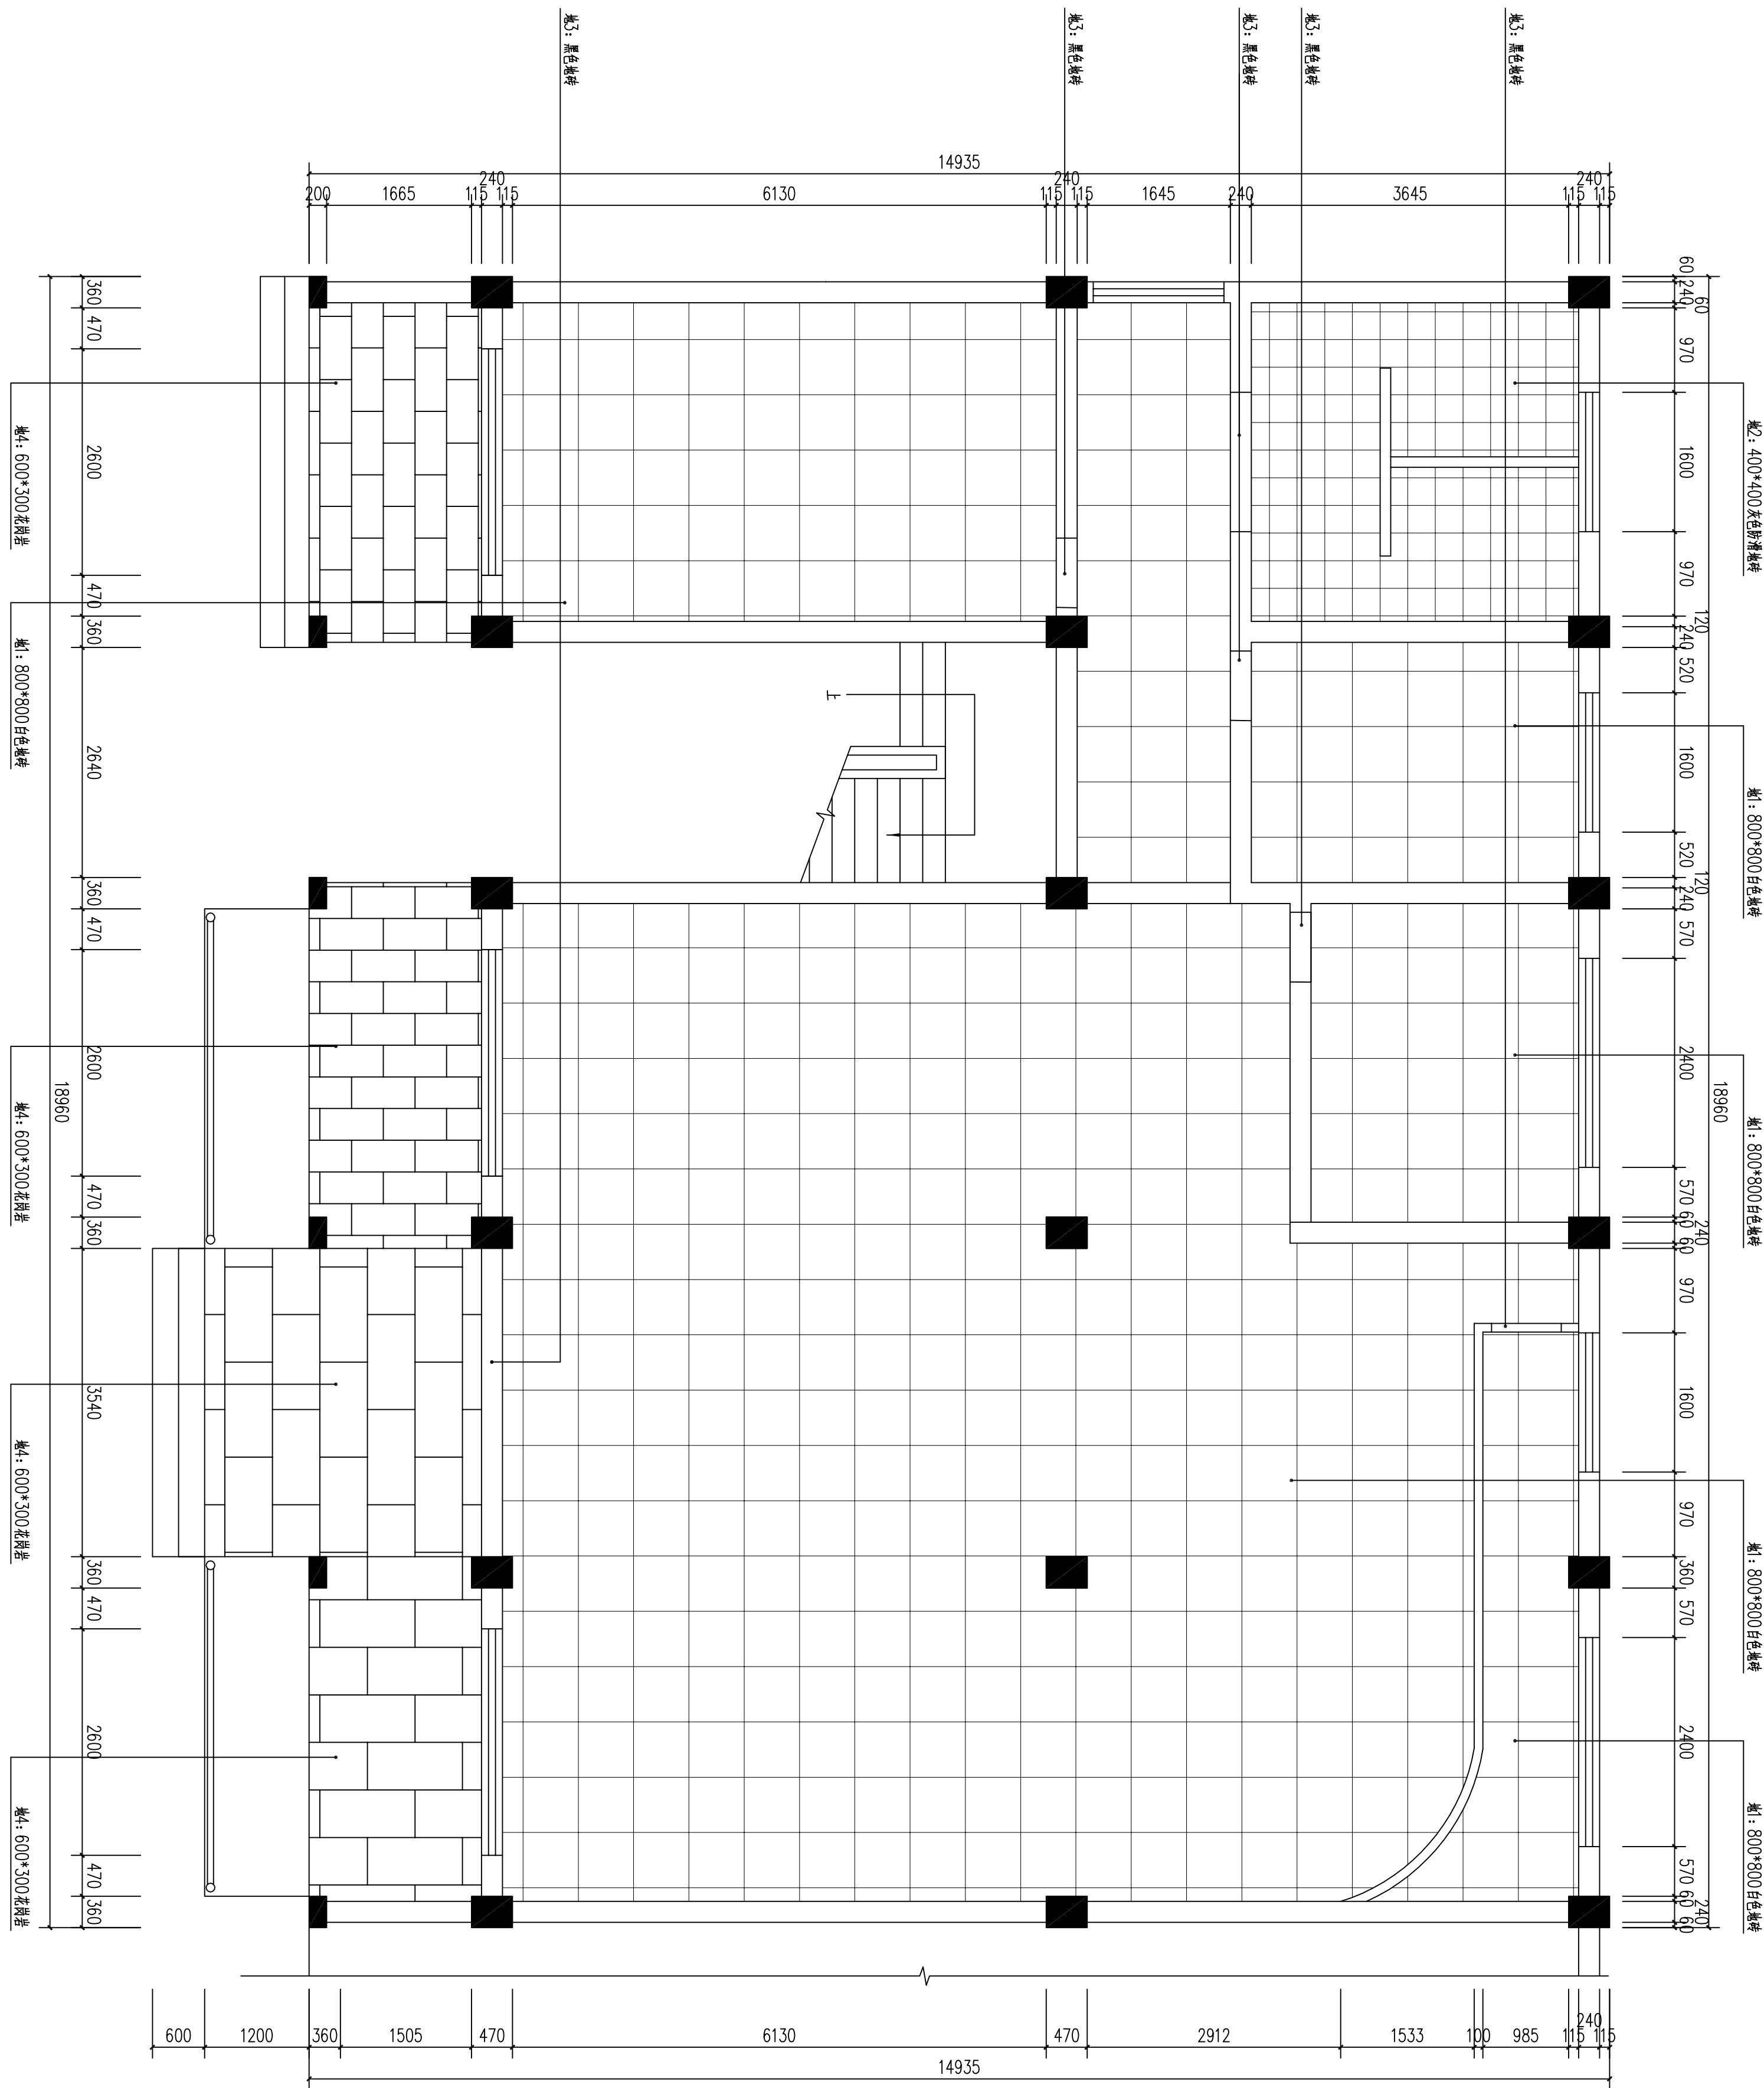

KEY PLAN

INDEX

TABLE 1


Project No.

PHOTO. 15110

二層鋪裝平面圖

点	经	理				
CHIEF EXECUTIVE OFFICER						
设计负责人						
PROJECT LEADER						
审						
APPROVED BY						
专业负责人						
SPECIAL INCHARGE						
校						
CHECKED BY						
对						
DESIGNED BY						
设计制图						
DATE	图期:	设计师	FIG. TYPE			
SCALE	图号:	20	DWG. NO.			
比例: 1:100			VERSION			
版本号:						
说明:			DIRECTION			


原宇宙设计

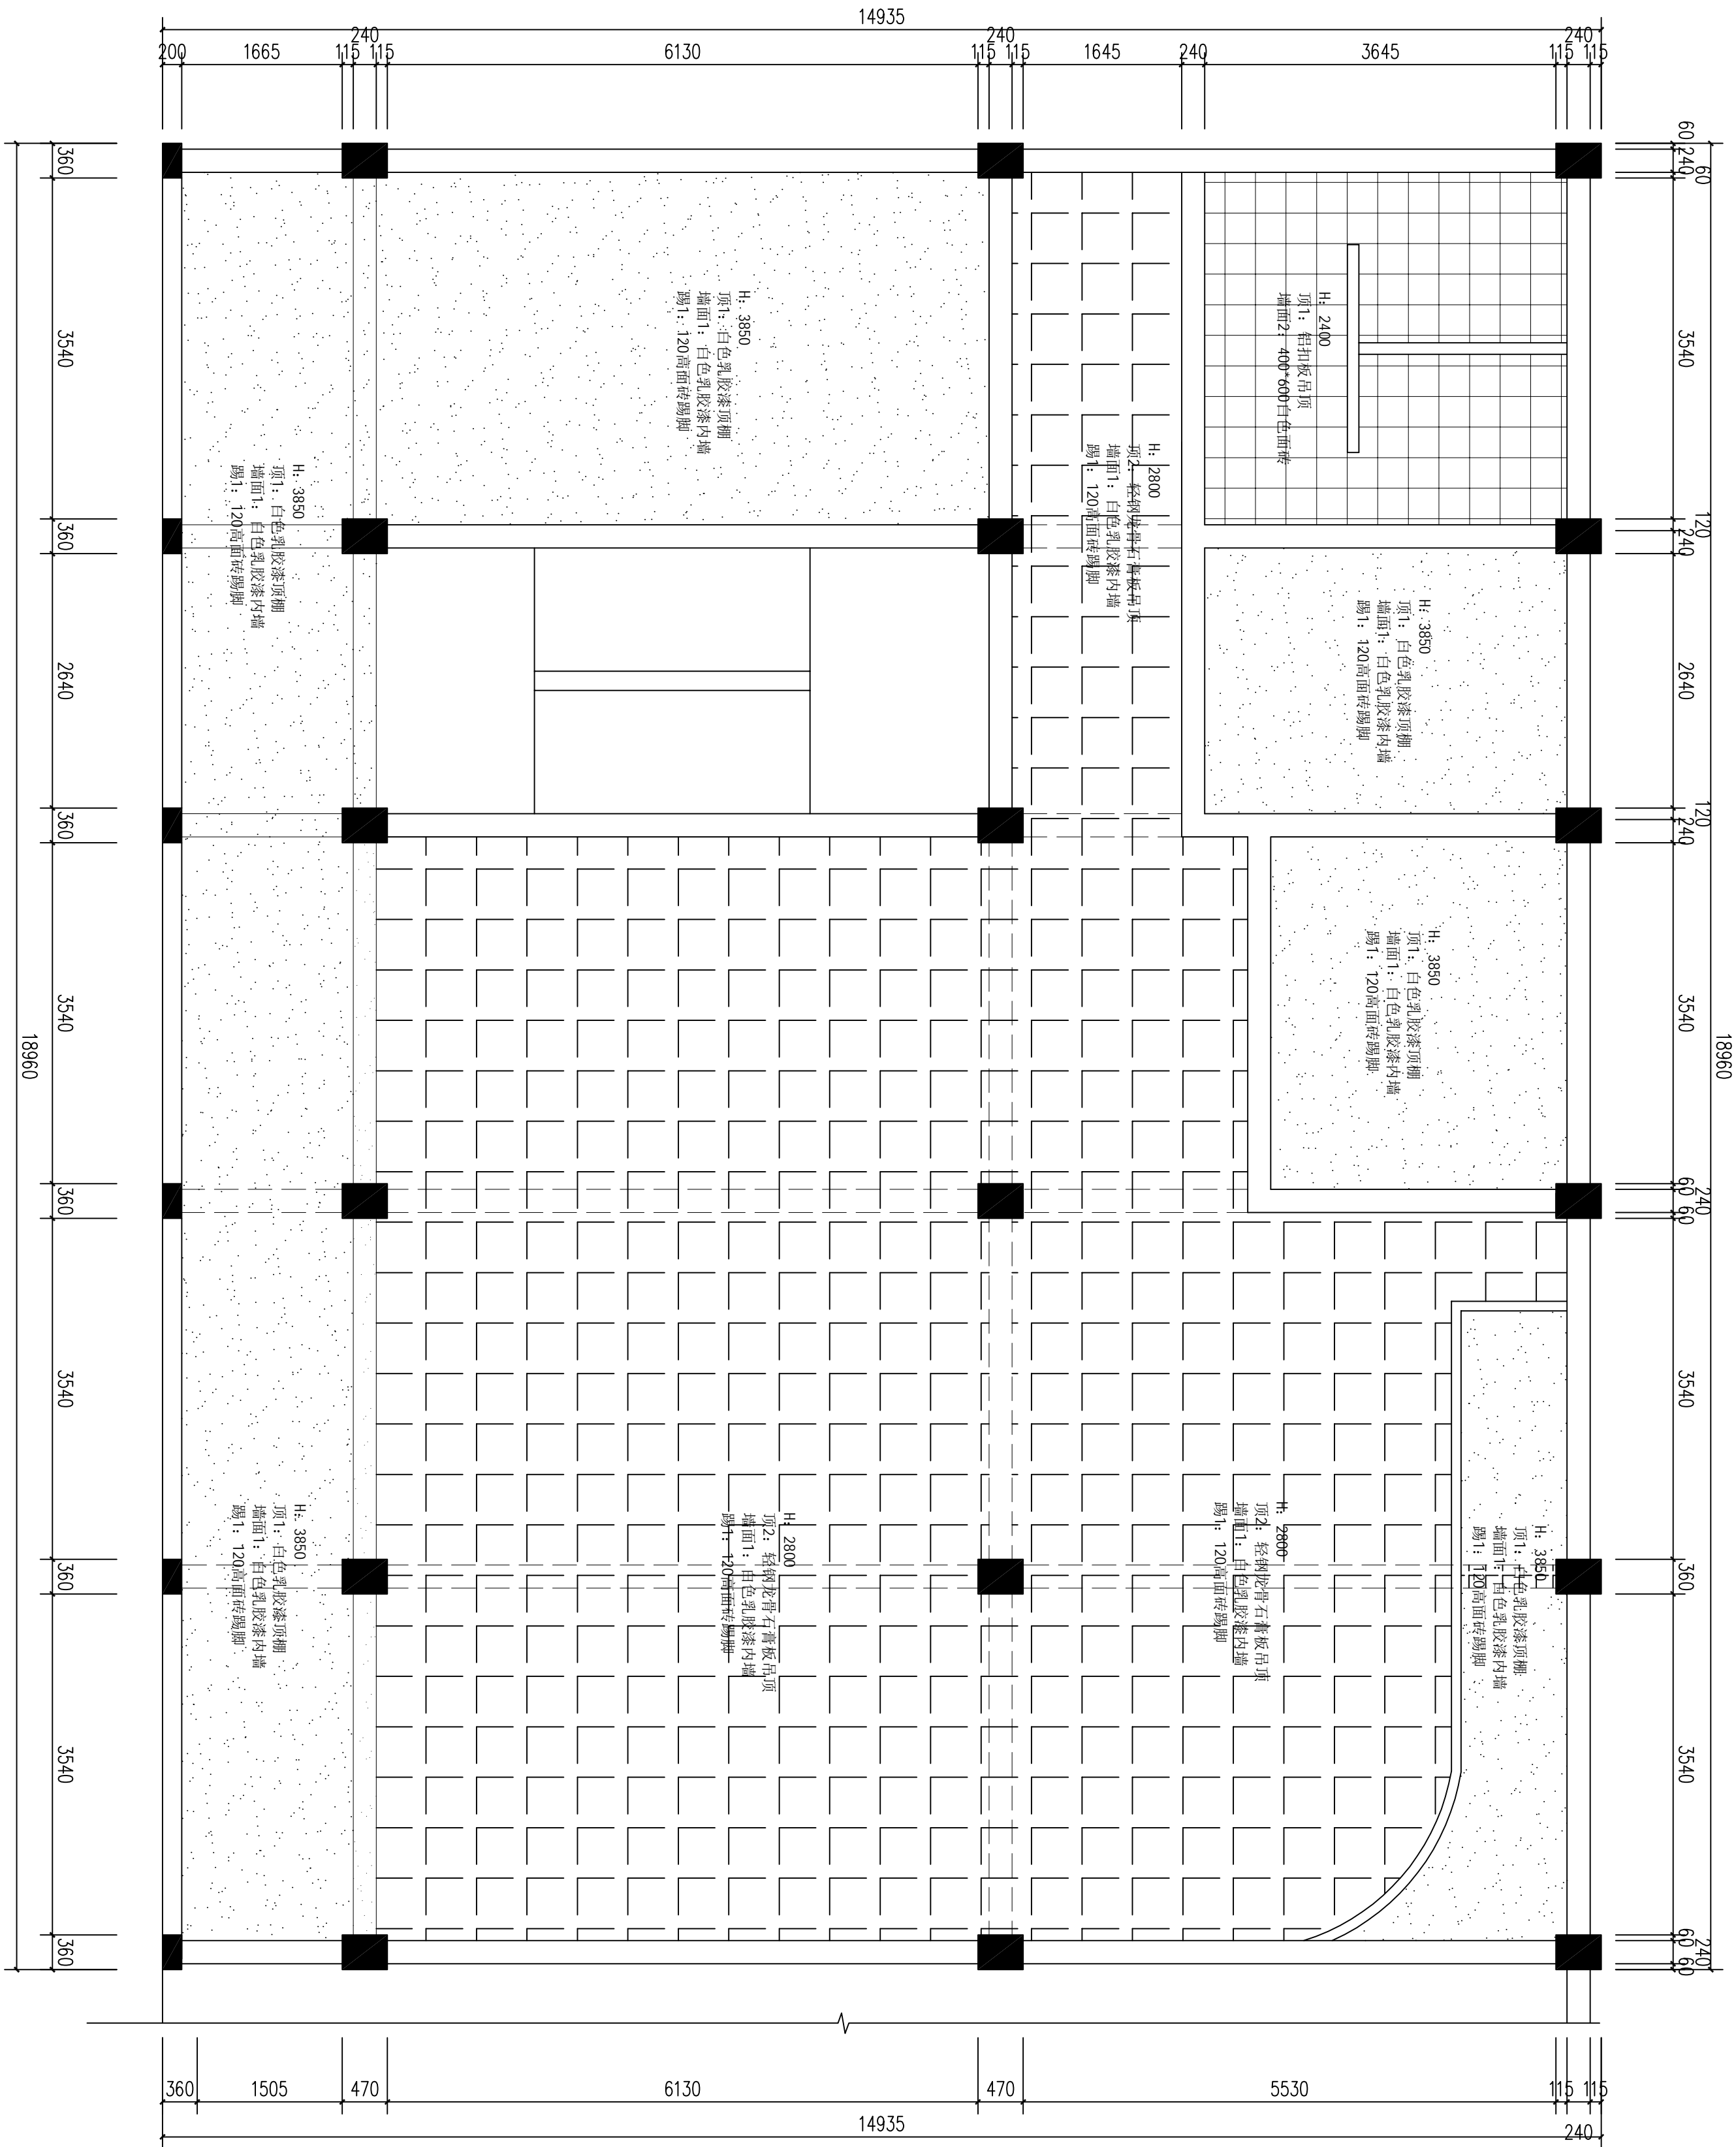

一层墙顶材质图 1:50

总 经 理			
设计负责人			
审 定			
专业负责人			
校 对			
设计制图			
日期: 2025-10	图 别: 装饰		
比例: 1:100	图 号: 21		
版本号:			
说明:			

原宇宙设计

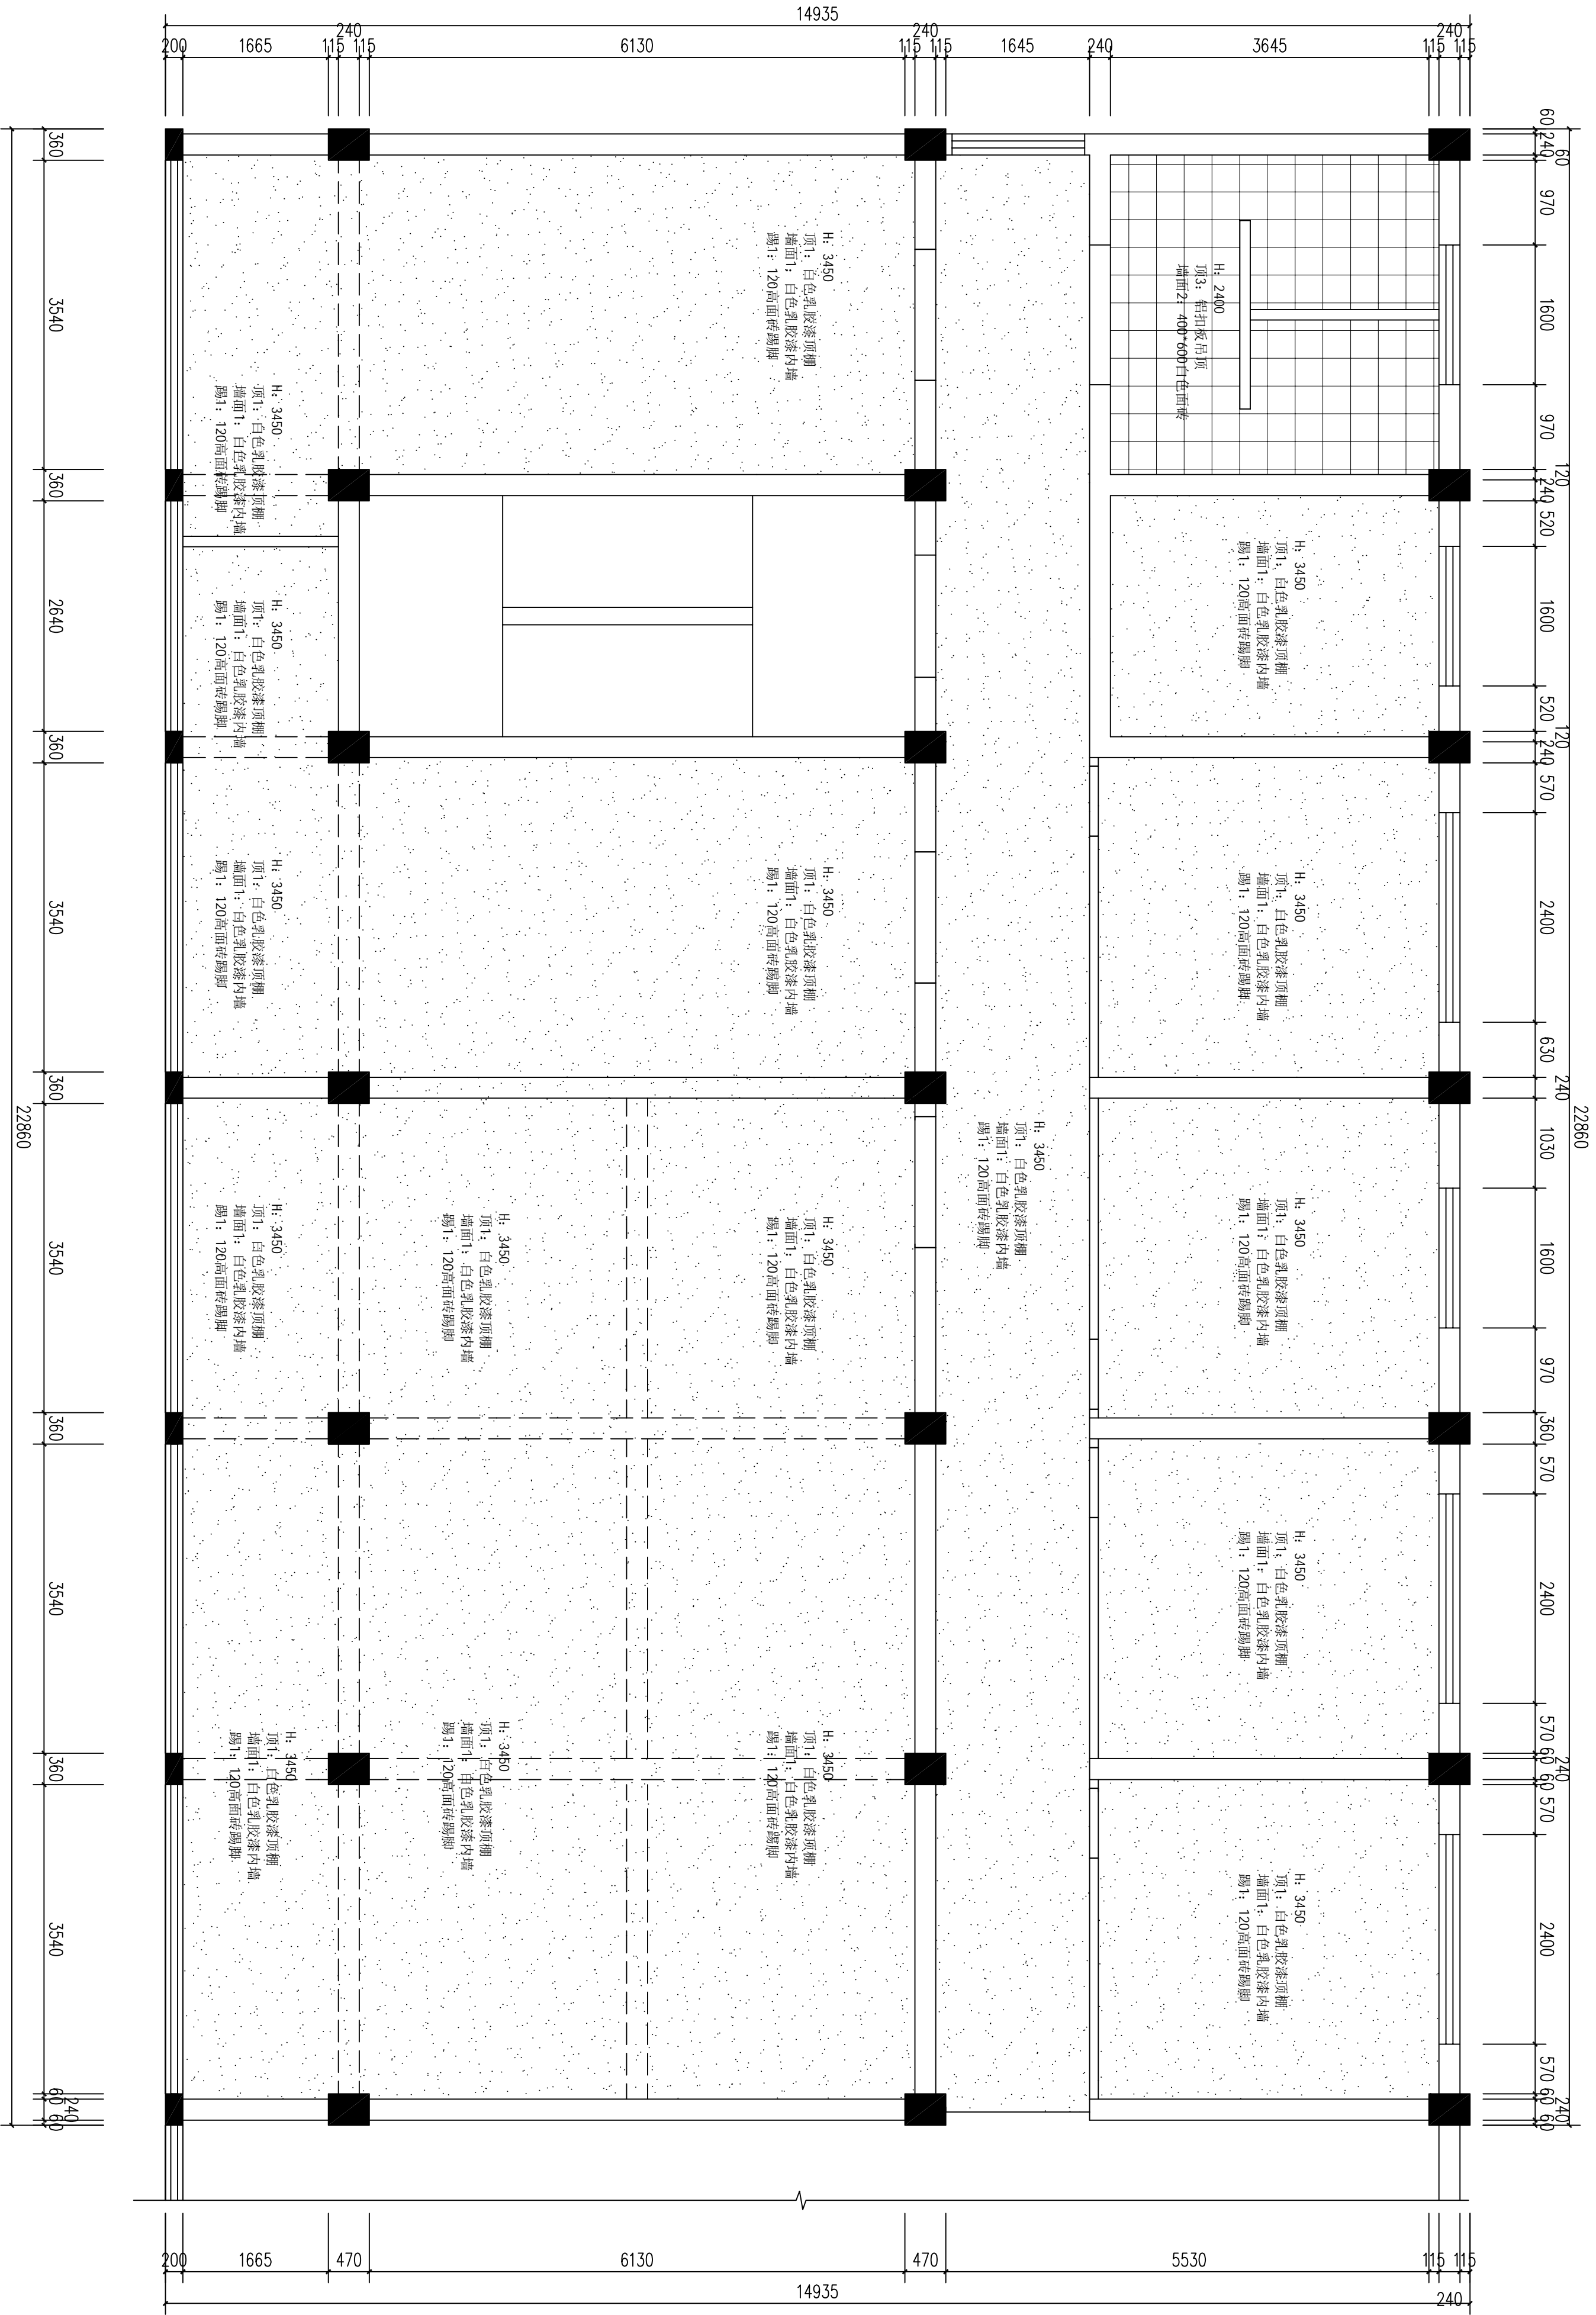


二层墙顶材质图 1:50

总 经 理		
CHIEF EXECUTIVE OFFICER		
设计负责人		
PROJECT LEADER		
审 定		
APPROVED BY		
专业负责人		
SPECIAL ENGINEER		
校 对		
CHECKED BY		
设计制图		
DESIGNED BY		
日期: 2025-10	图 别: 装饰	图 号: 22
比例: 1:100	SCALE	图 号: 22
版本号:		
说明:		


建设单位:	CLIENT
工程名称:	PROJECT
子项名称:	SUB ITEM
设计号:	PROJECT NO.
图 名:	FIG. TITLE
二层铺装平面图	
平面示:	KEY PLAN

原宇宙设计

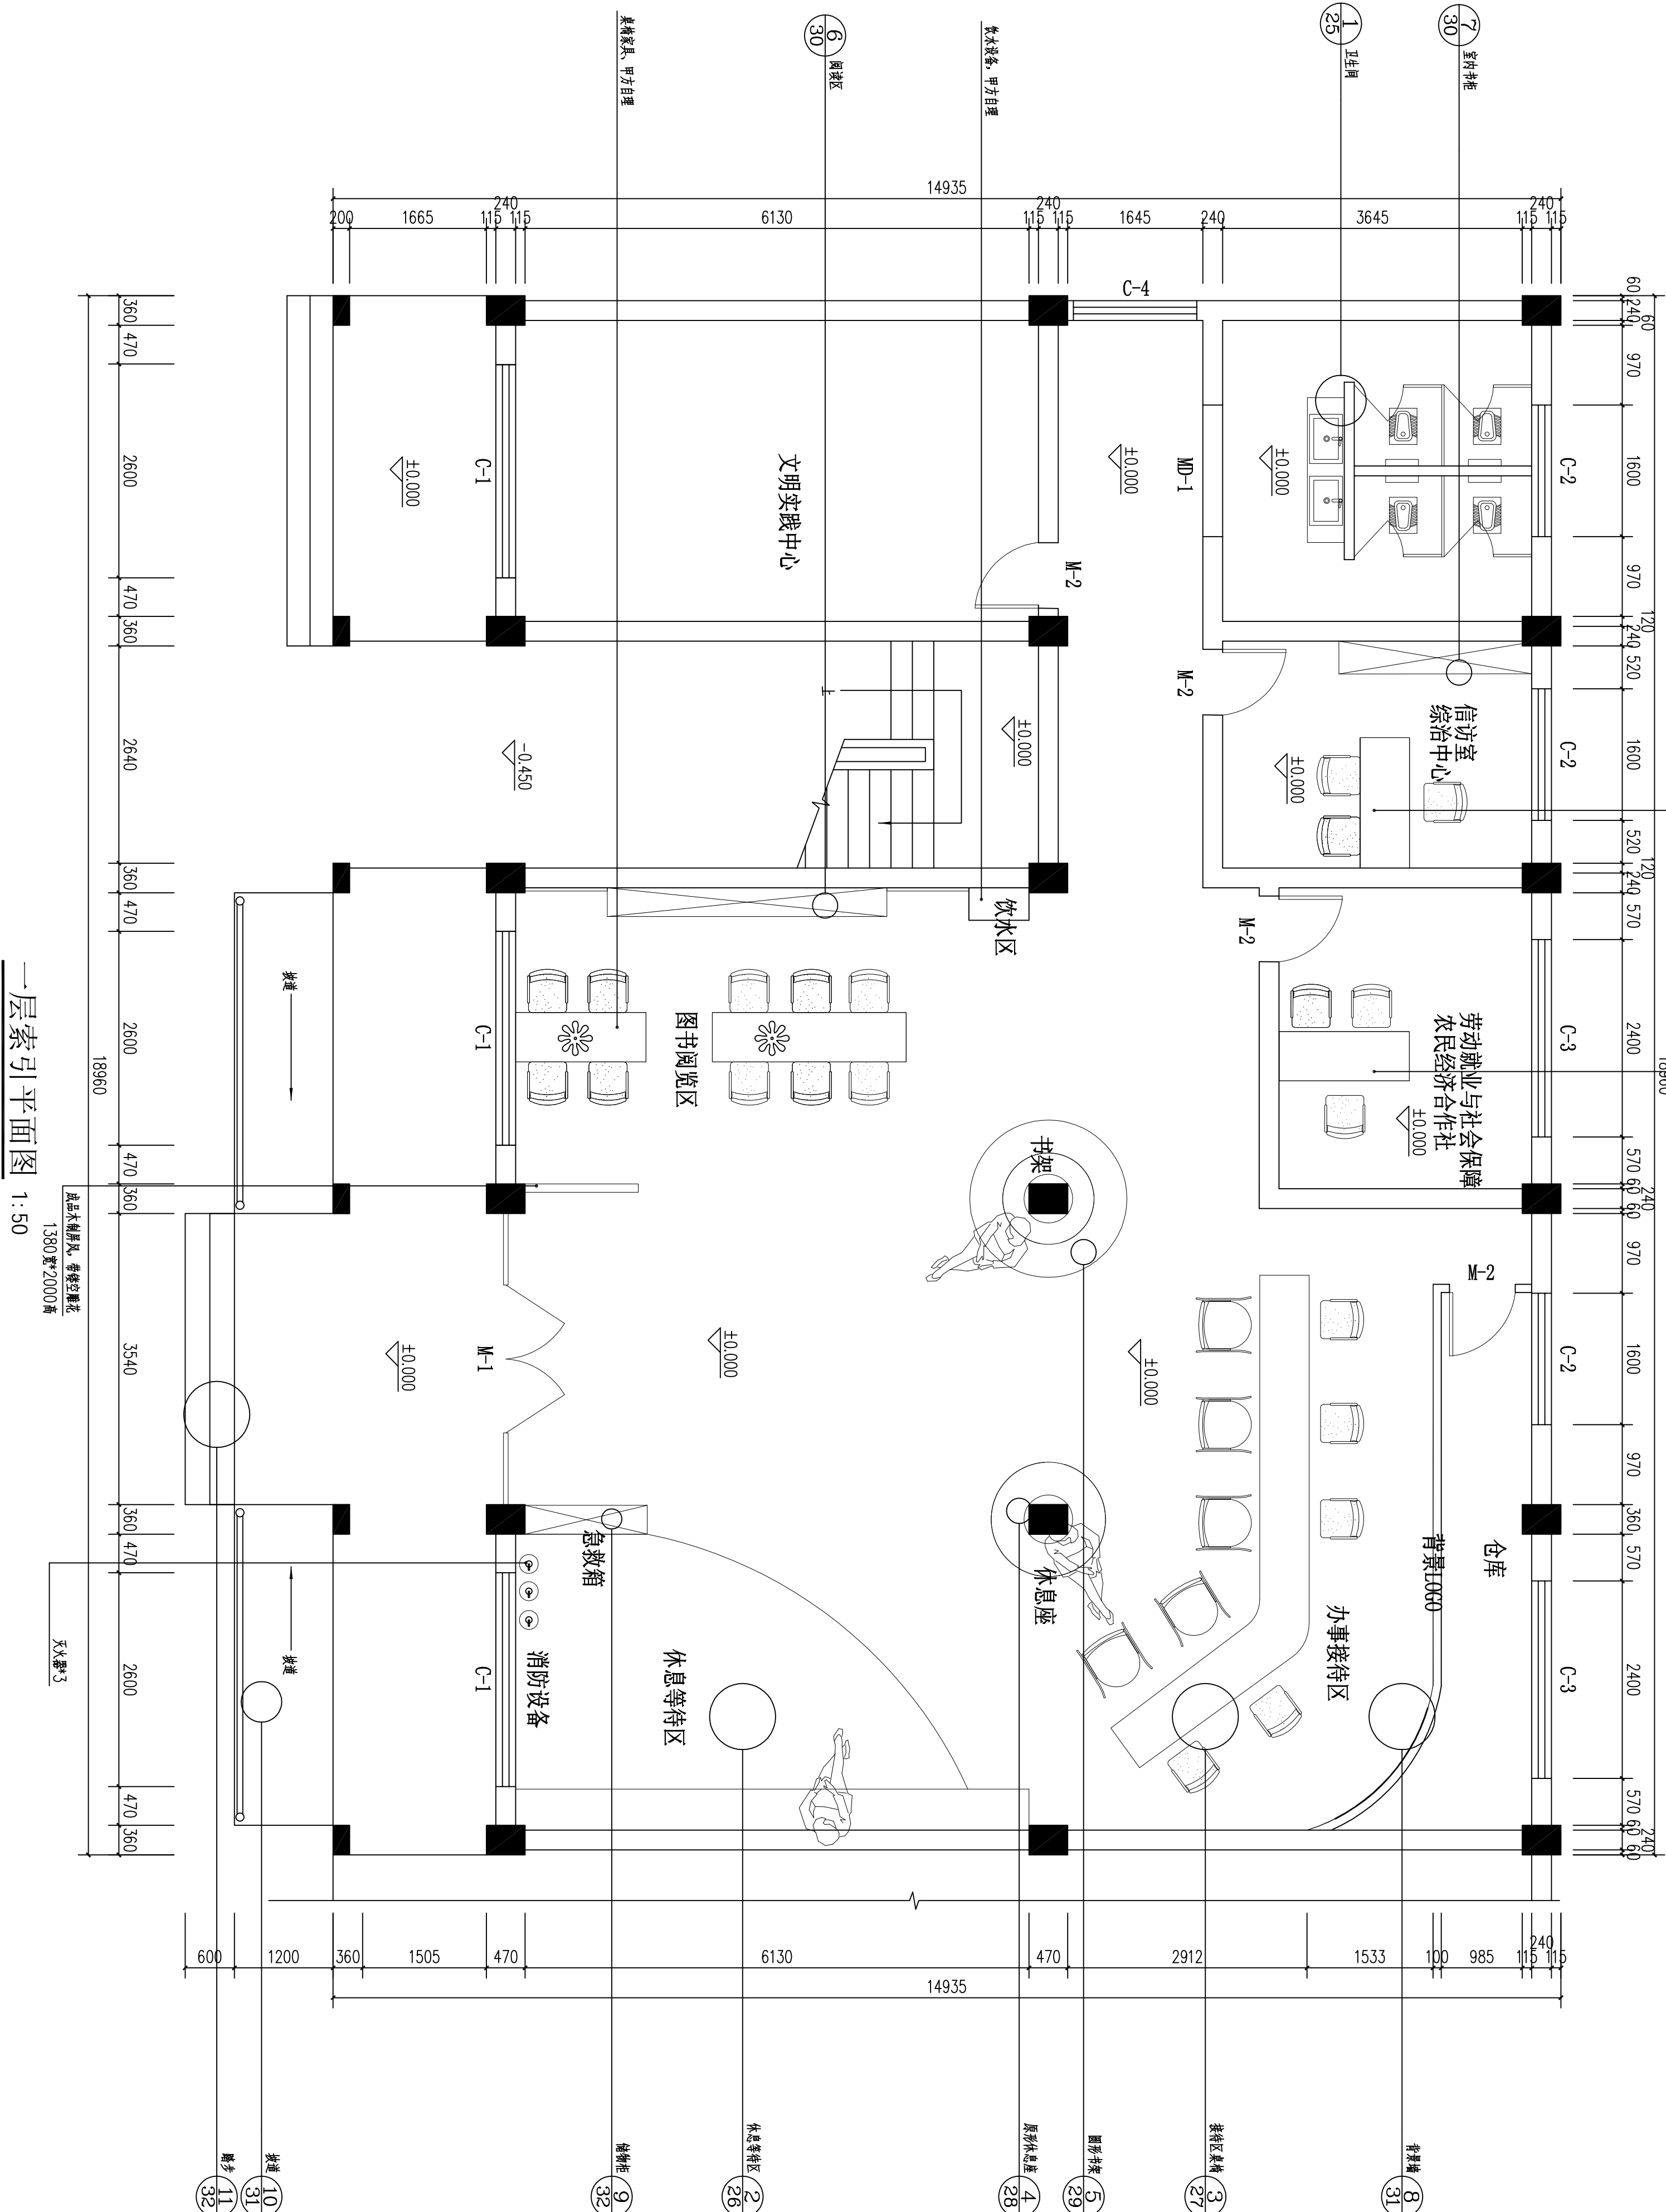


总 经 理		审 定		校 对		设计制图	
CHIEF EXECUTIVE OFFICER		PROJECT LEADER		SHEK ENGINEER		DESIGNED BY	
设计负责人		专业负责人		日期: 2025-10		图 别: 装饰	
DATE		SCALE		图 号: 23		图 别: 装饰	
比例: 1:100		版本号:		图 号: 23		图 别: 装饰	
说明:		说明:		说明:		说明:	

原宇宙设计

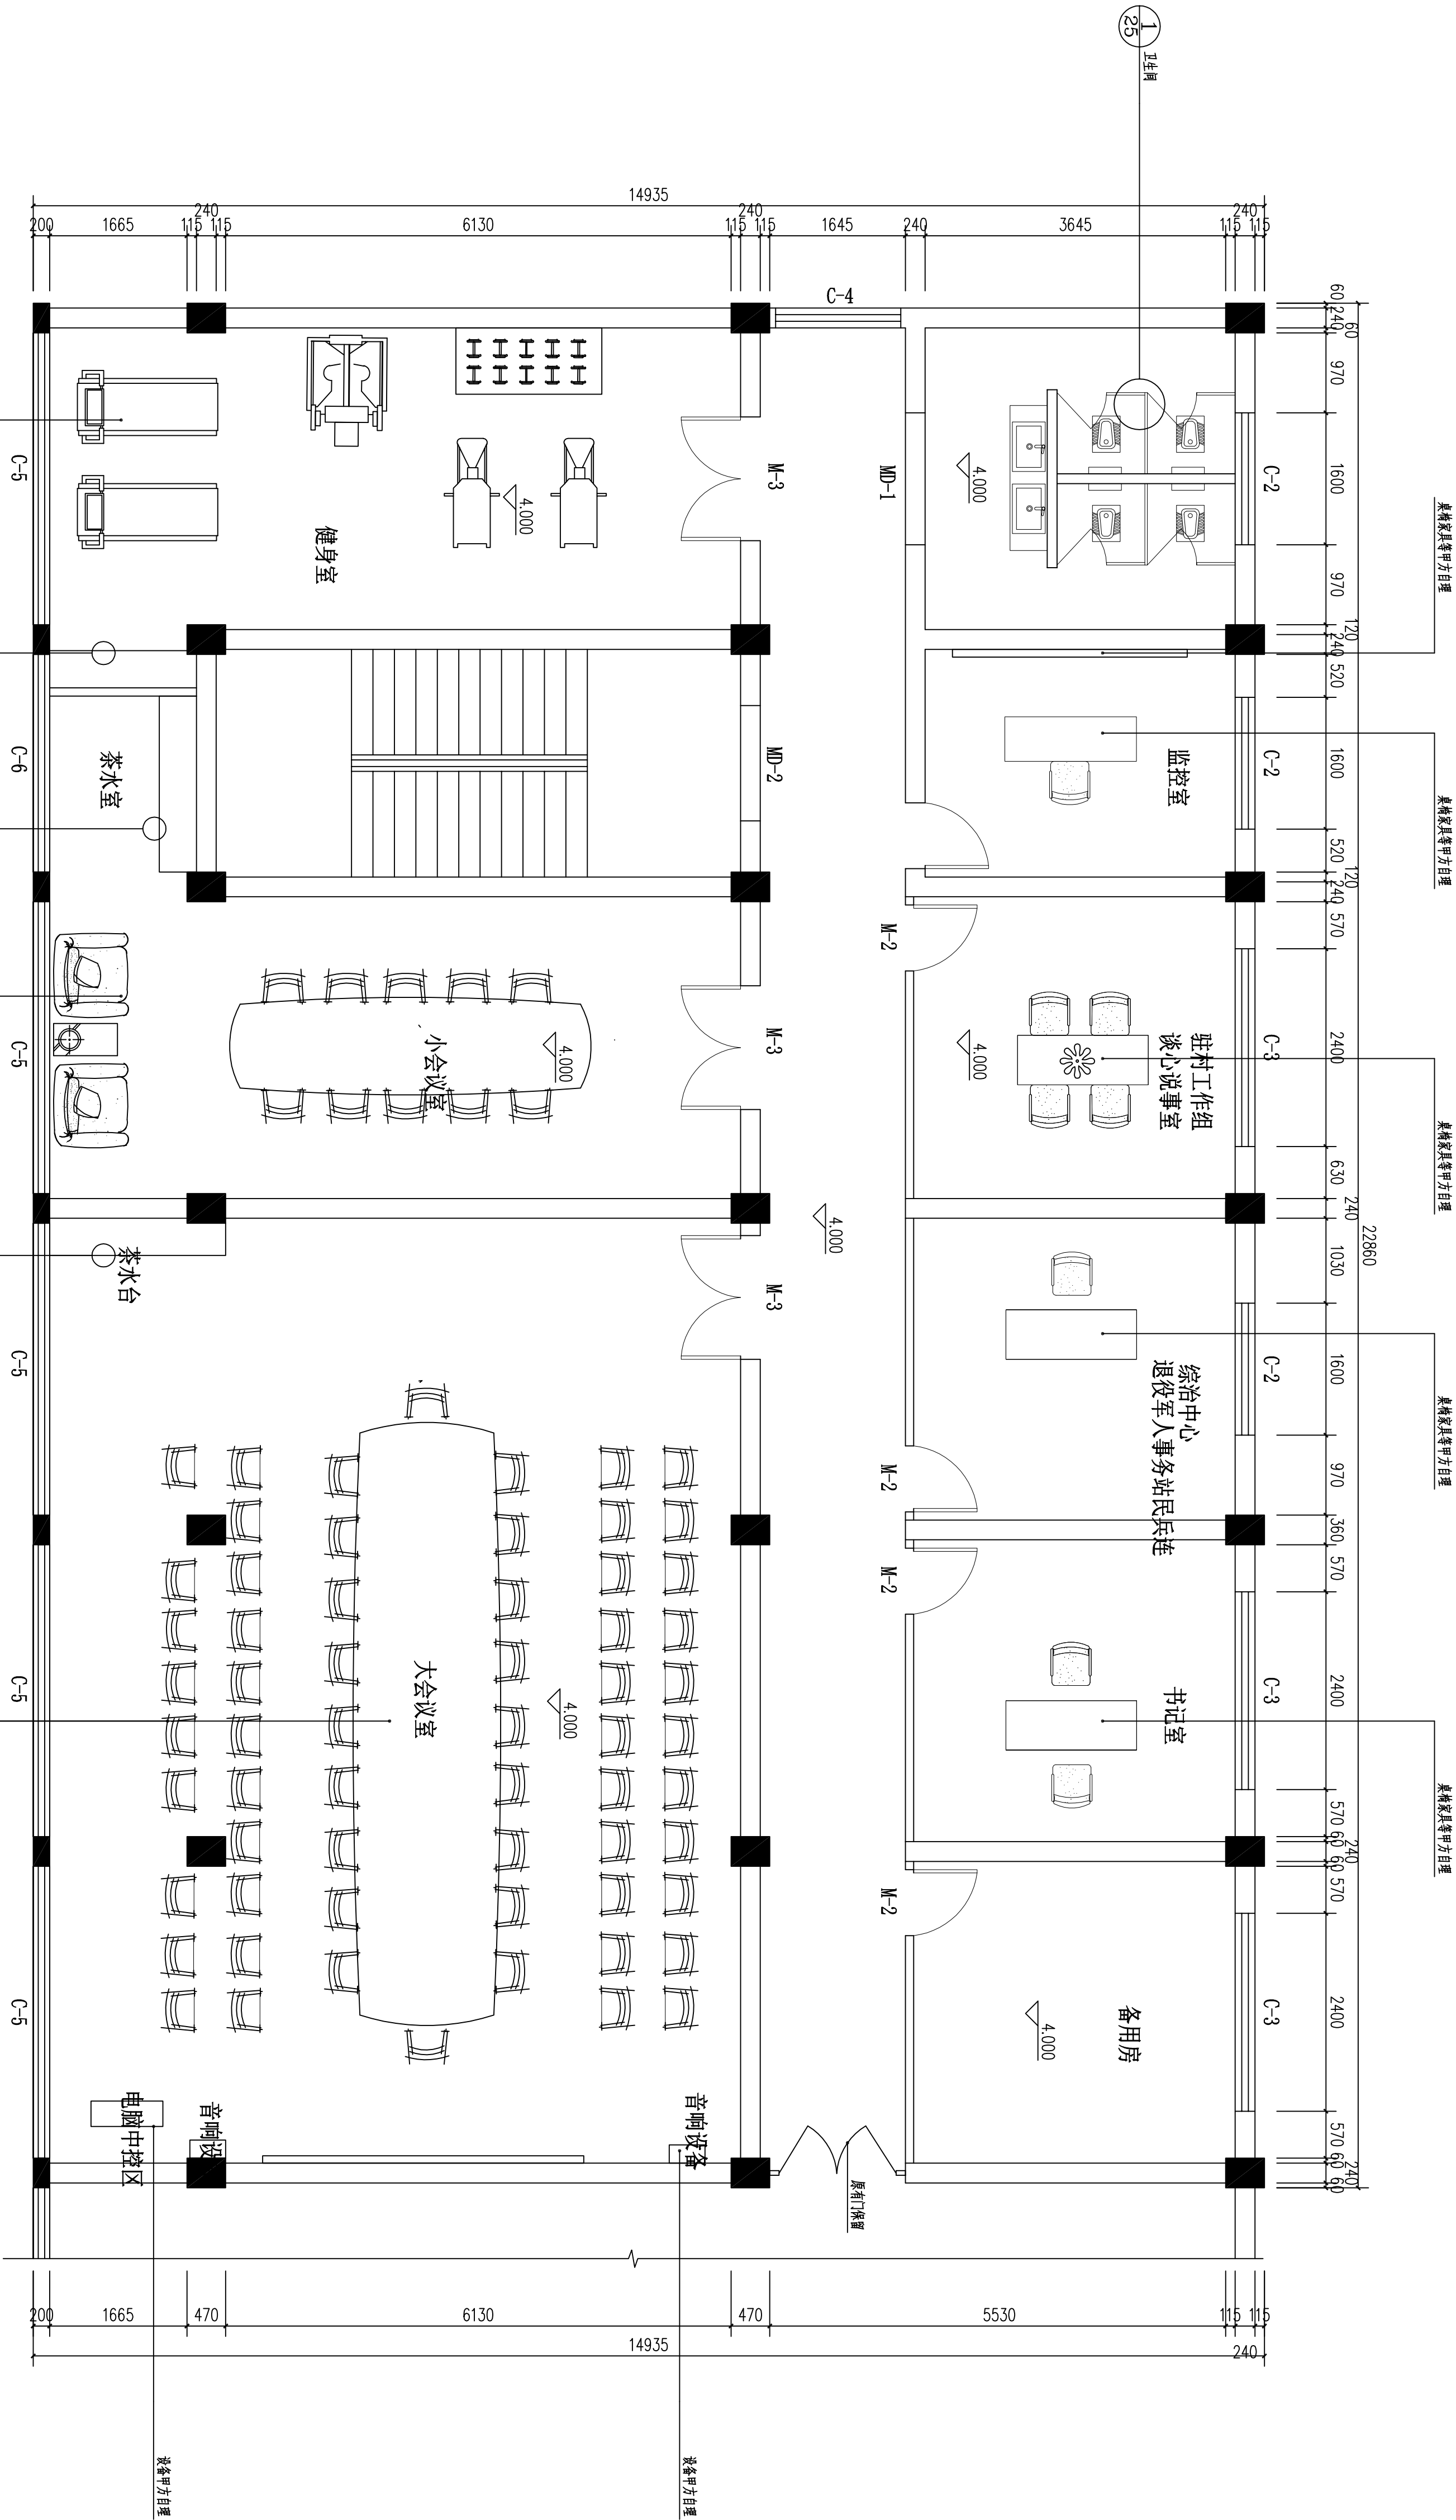

二层索引平面图 1:50


总 经 理			
CHIEF EXECUTIVE OFFICER			
设计负责人			
PROJECT LEADER			
审 定			
APPROVED BY			
专业负责人			
SPECIAL ENGINEER			
校 对			
CHECKED BY			
设计制 图			
DESIGNED BY			
日期: 2025-10	图 别: 装饰	图 别: 装饰	图 别: 装饰
DATE	SCALE	图 号: 24	图 号: 24
比例: 1:100	SCALE	图 号: 24	图 号: 24
版本号:			
VERSION			
说明:			
DIRECTIONS			

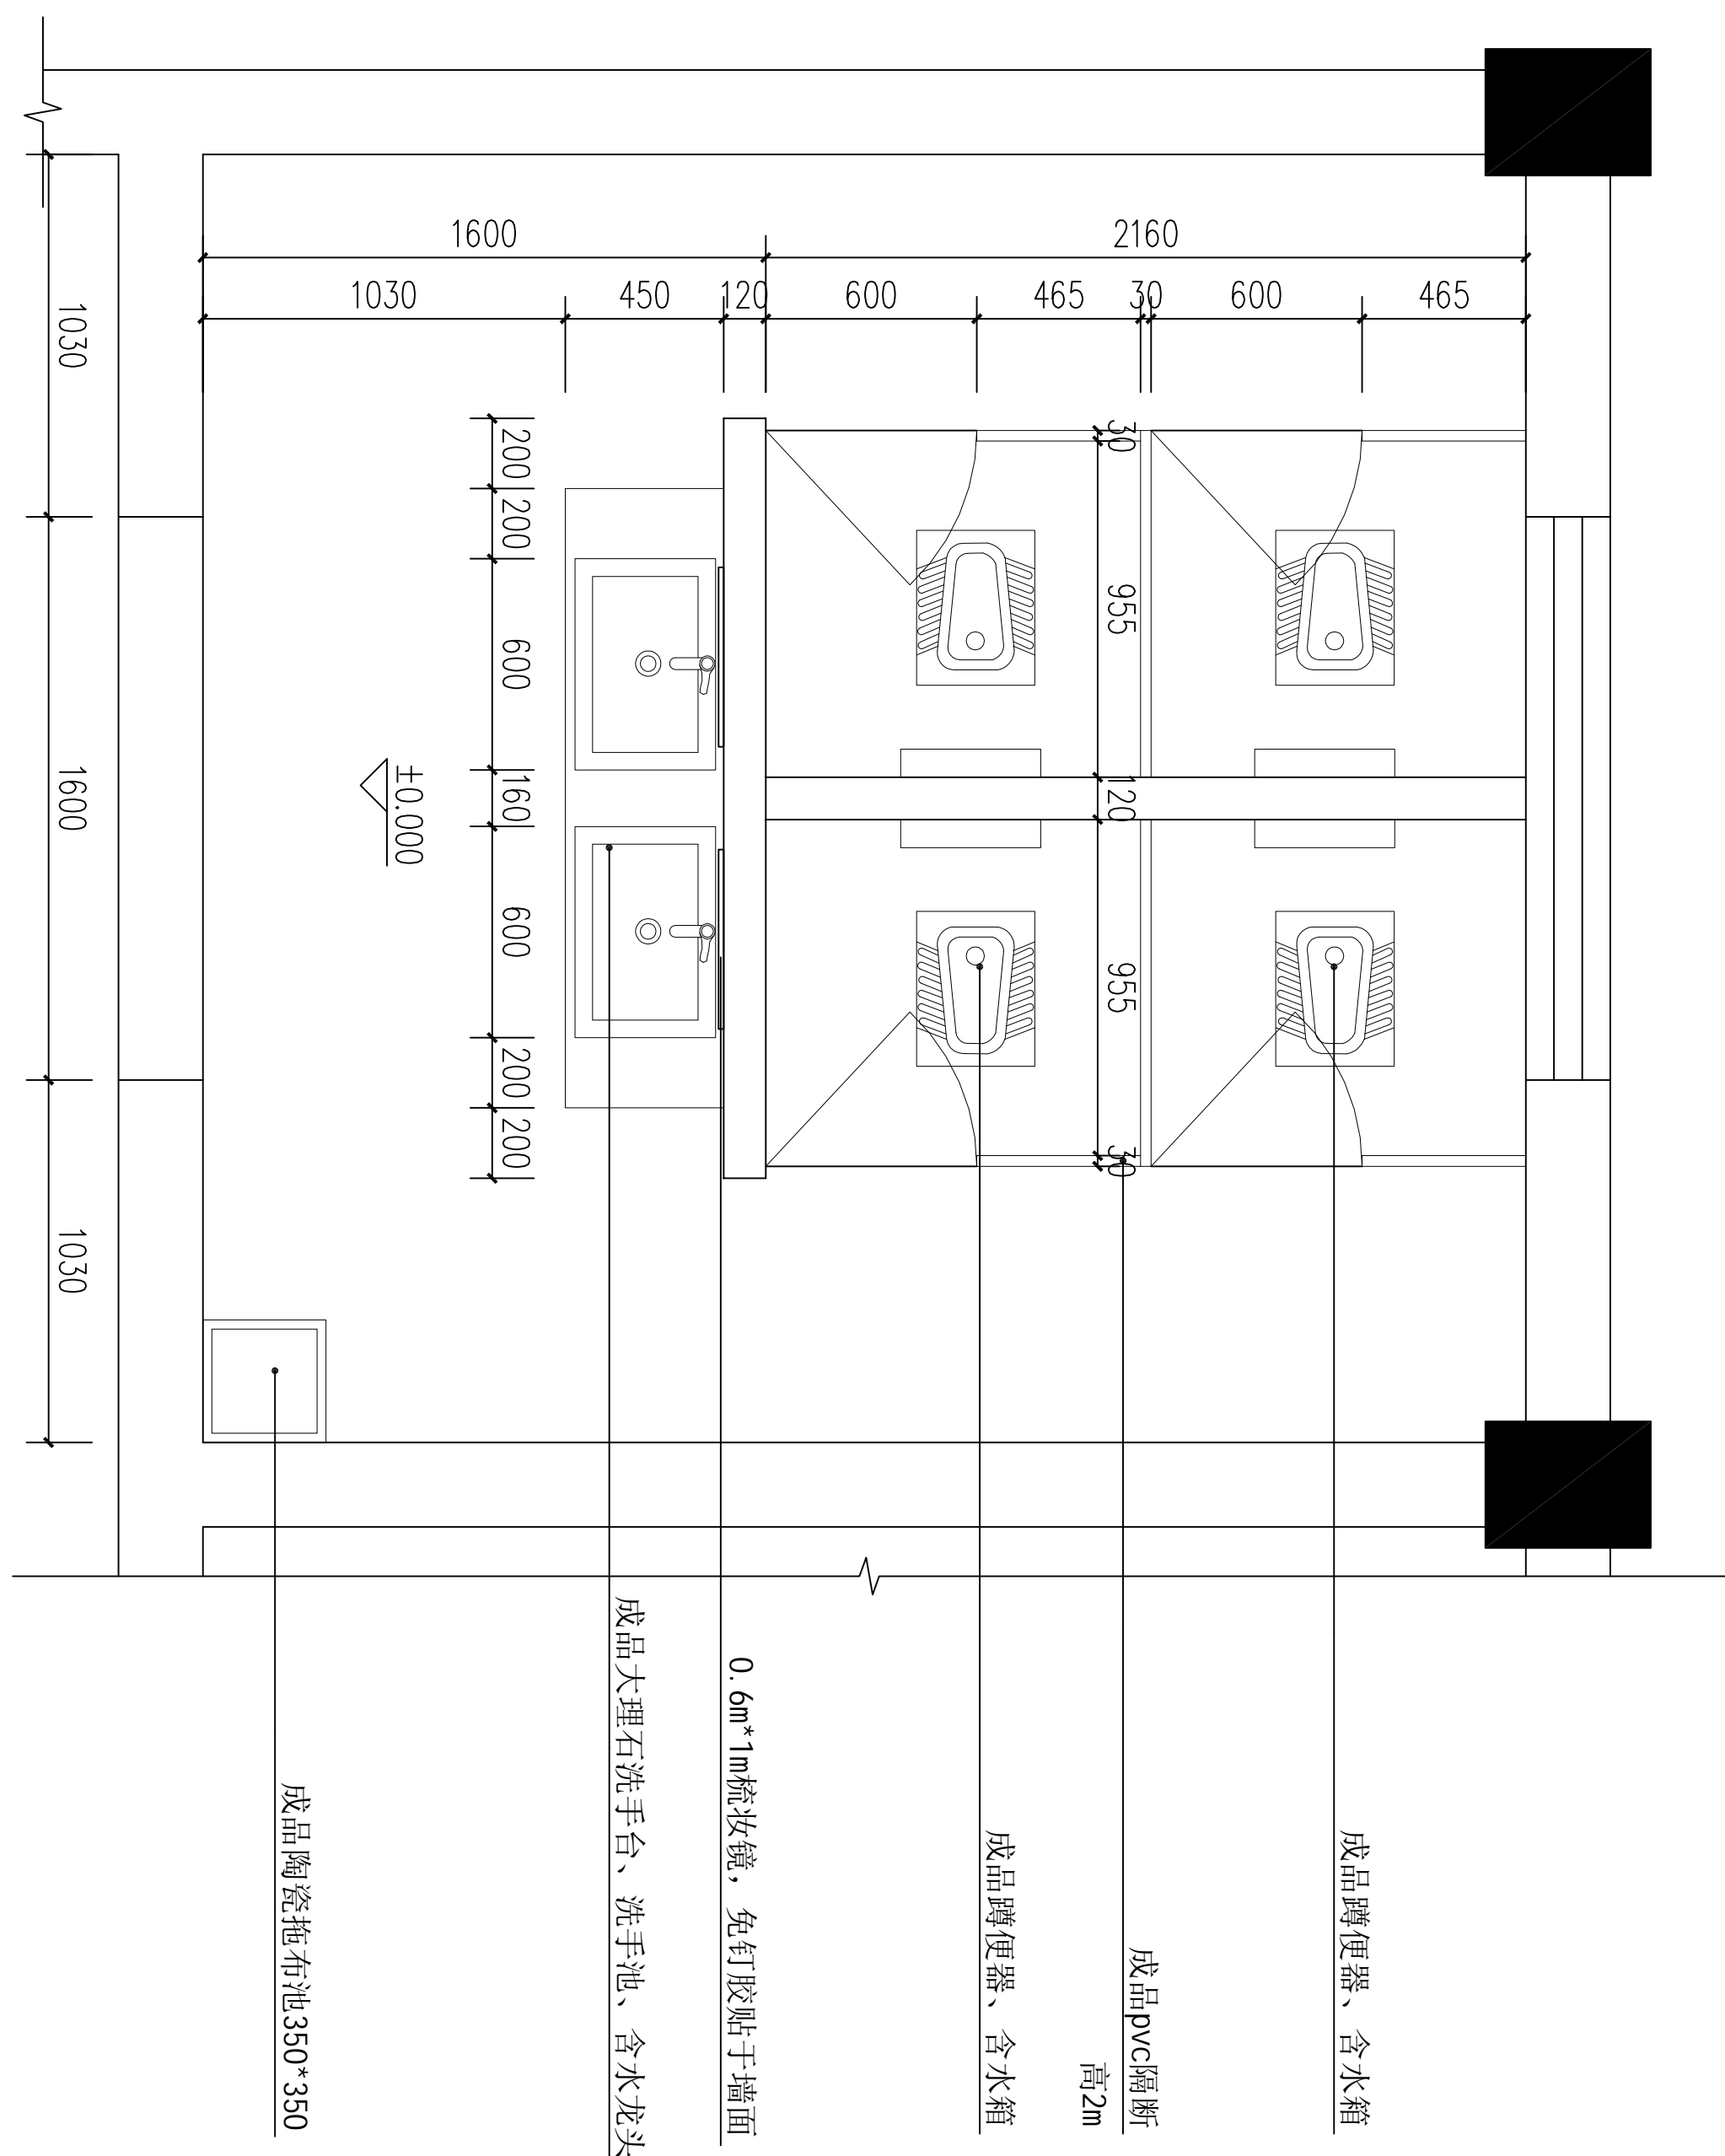


① 卫生间大样图 1:25

平面示意:				REF PLAN	
建设单位:		CLIENT			
工程名称:		PROJECT			
子项名称:		SUB ITEM			
设计号:		S2025-11-2		PROJECT NO.	
图 名:				FIG. TITLE	
索引详图 (一)					
总 经 理					
设计负责人					
审 定					
专业负责人					
校 对					
设计制图					
日期: 2025-10		DATE		FIG. TYPE	
比例: 1:100		SCALE		图 号: 25	
版本号:				FIG. NO.	
说明:		DESCRIPTION			


原宇宙设计

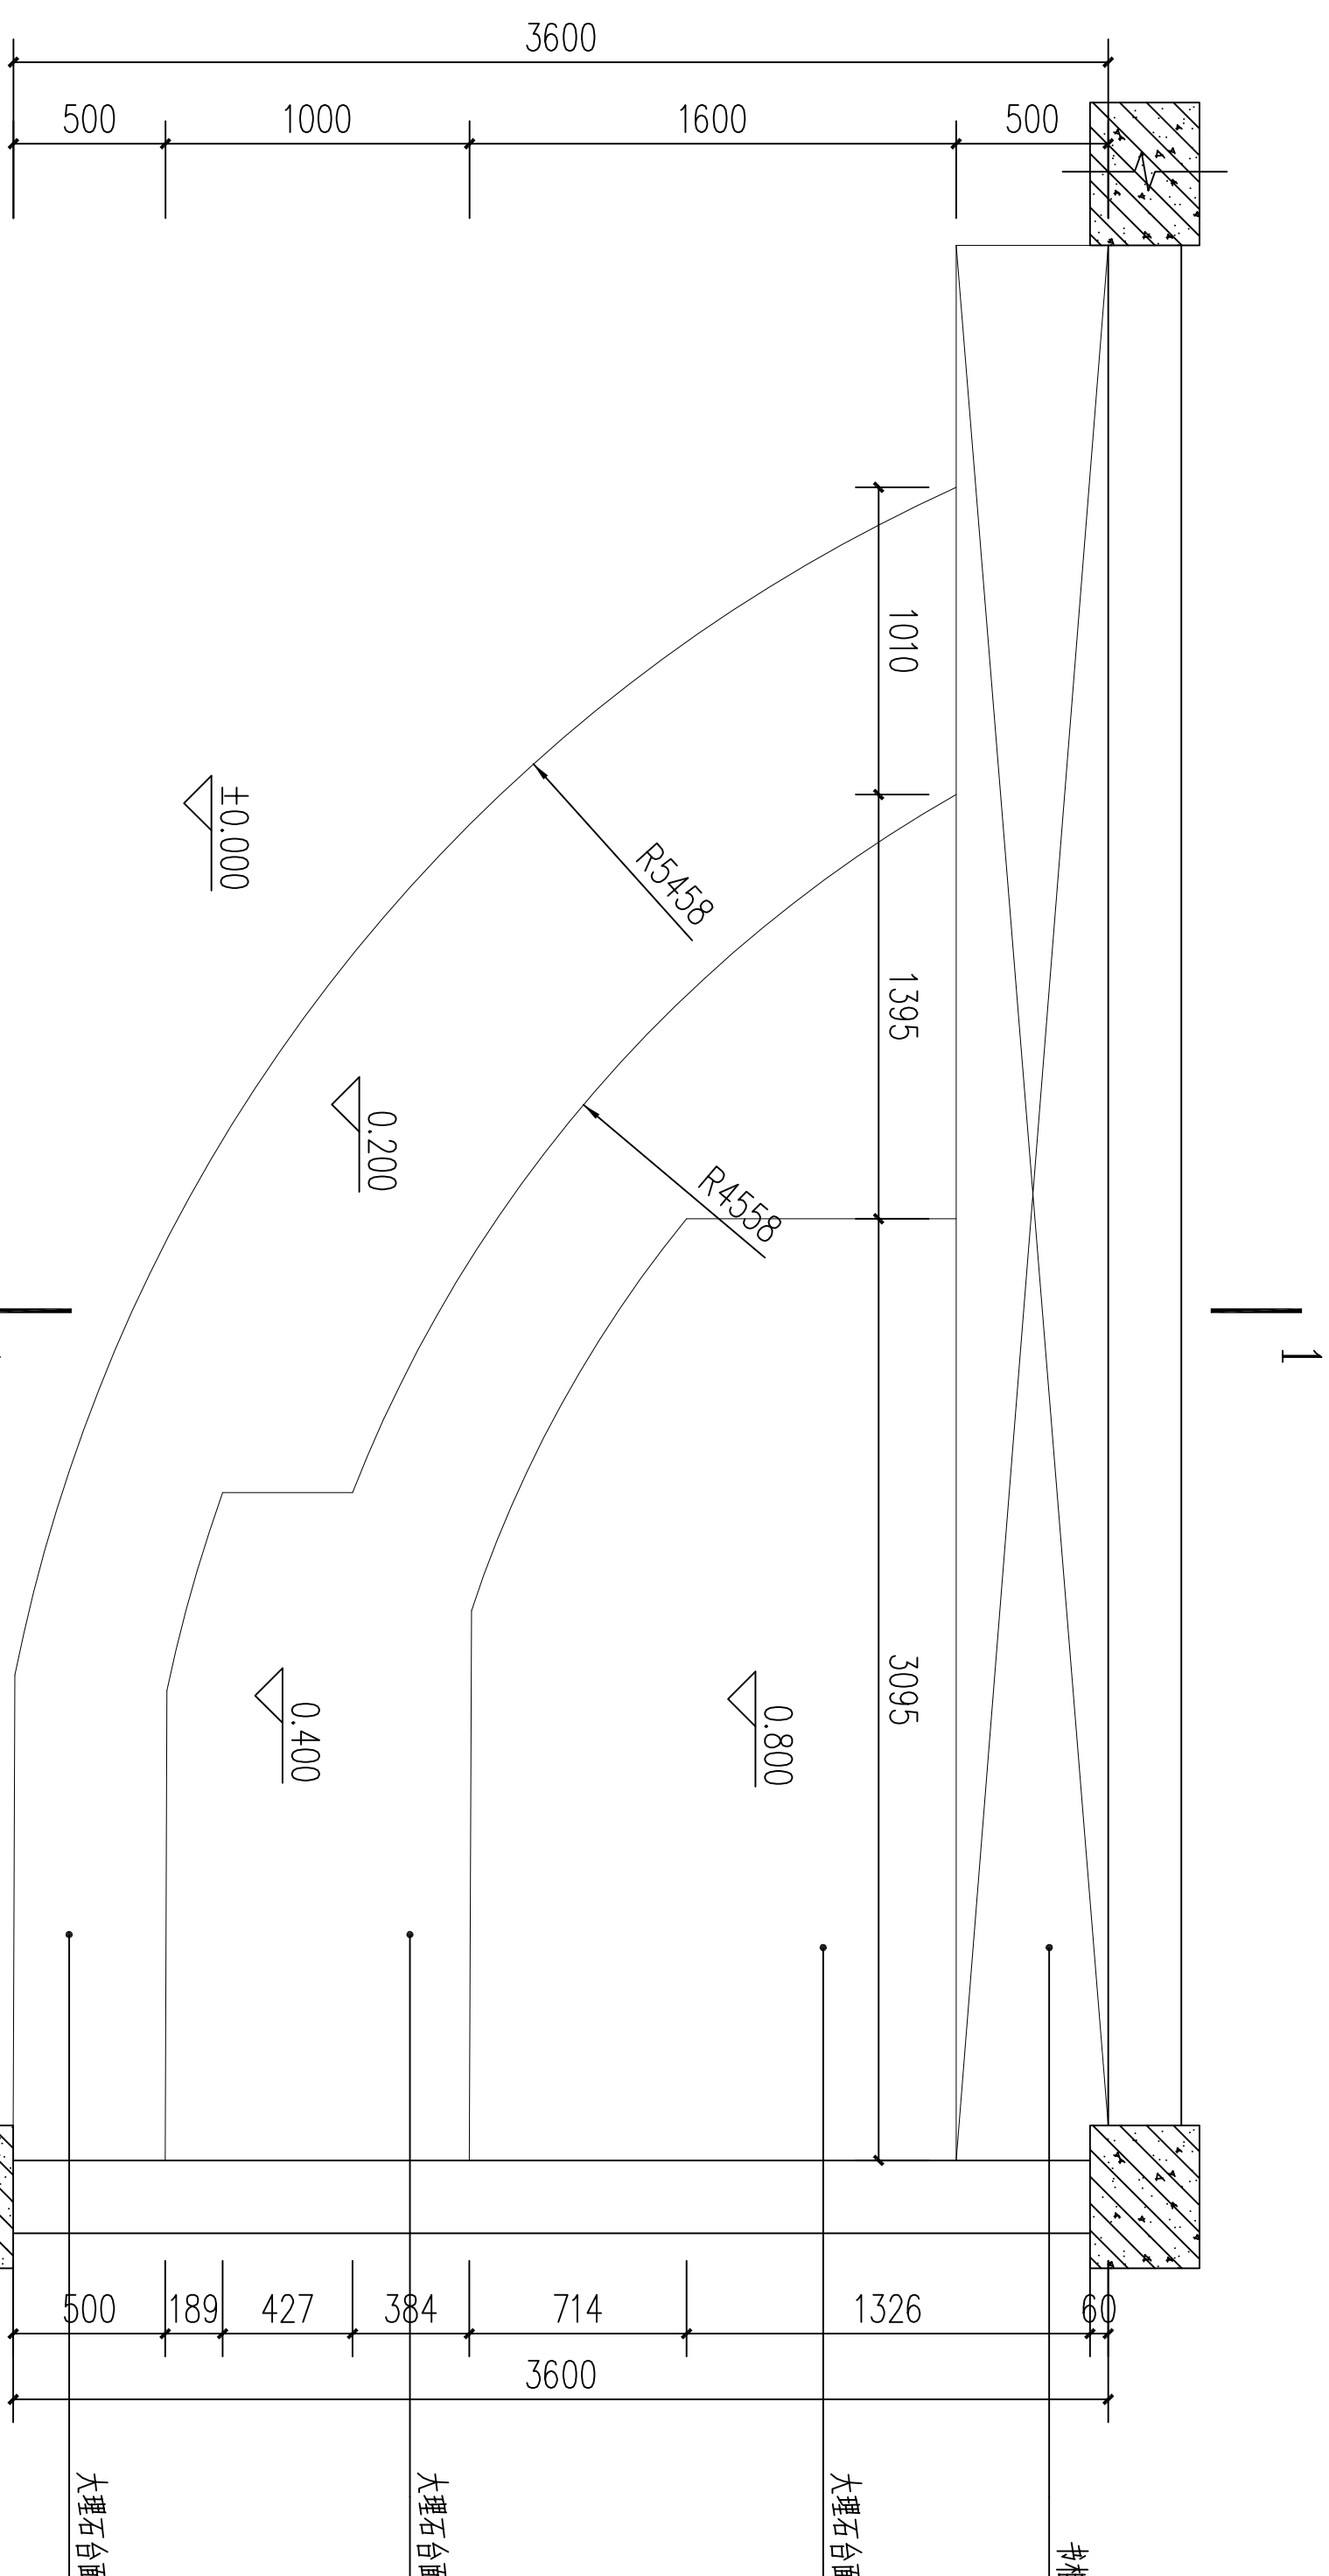

② 休息等待区 1:30

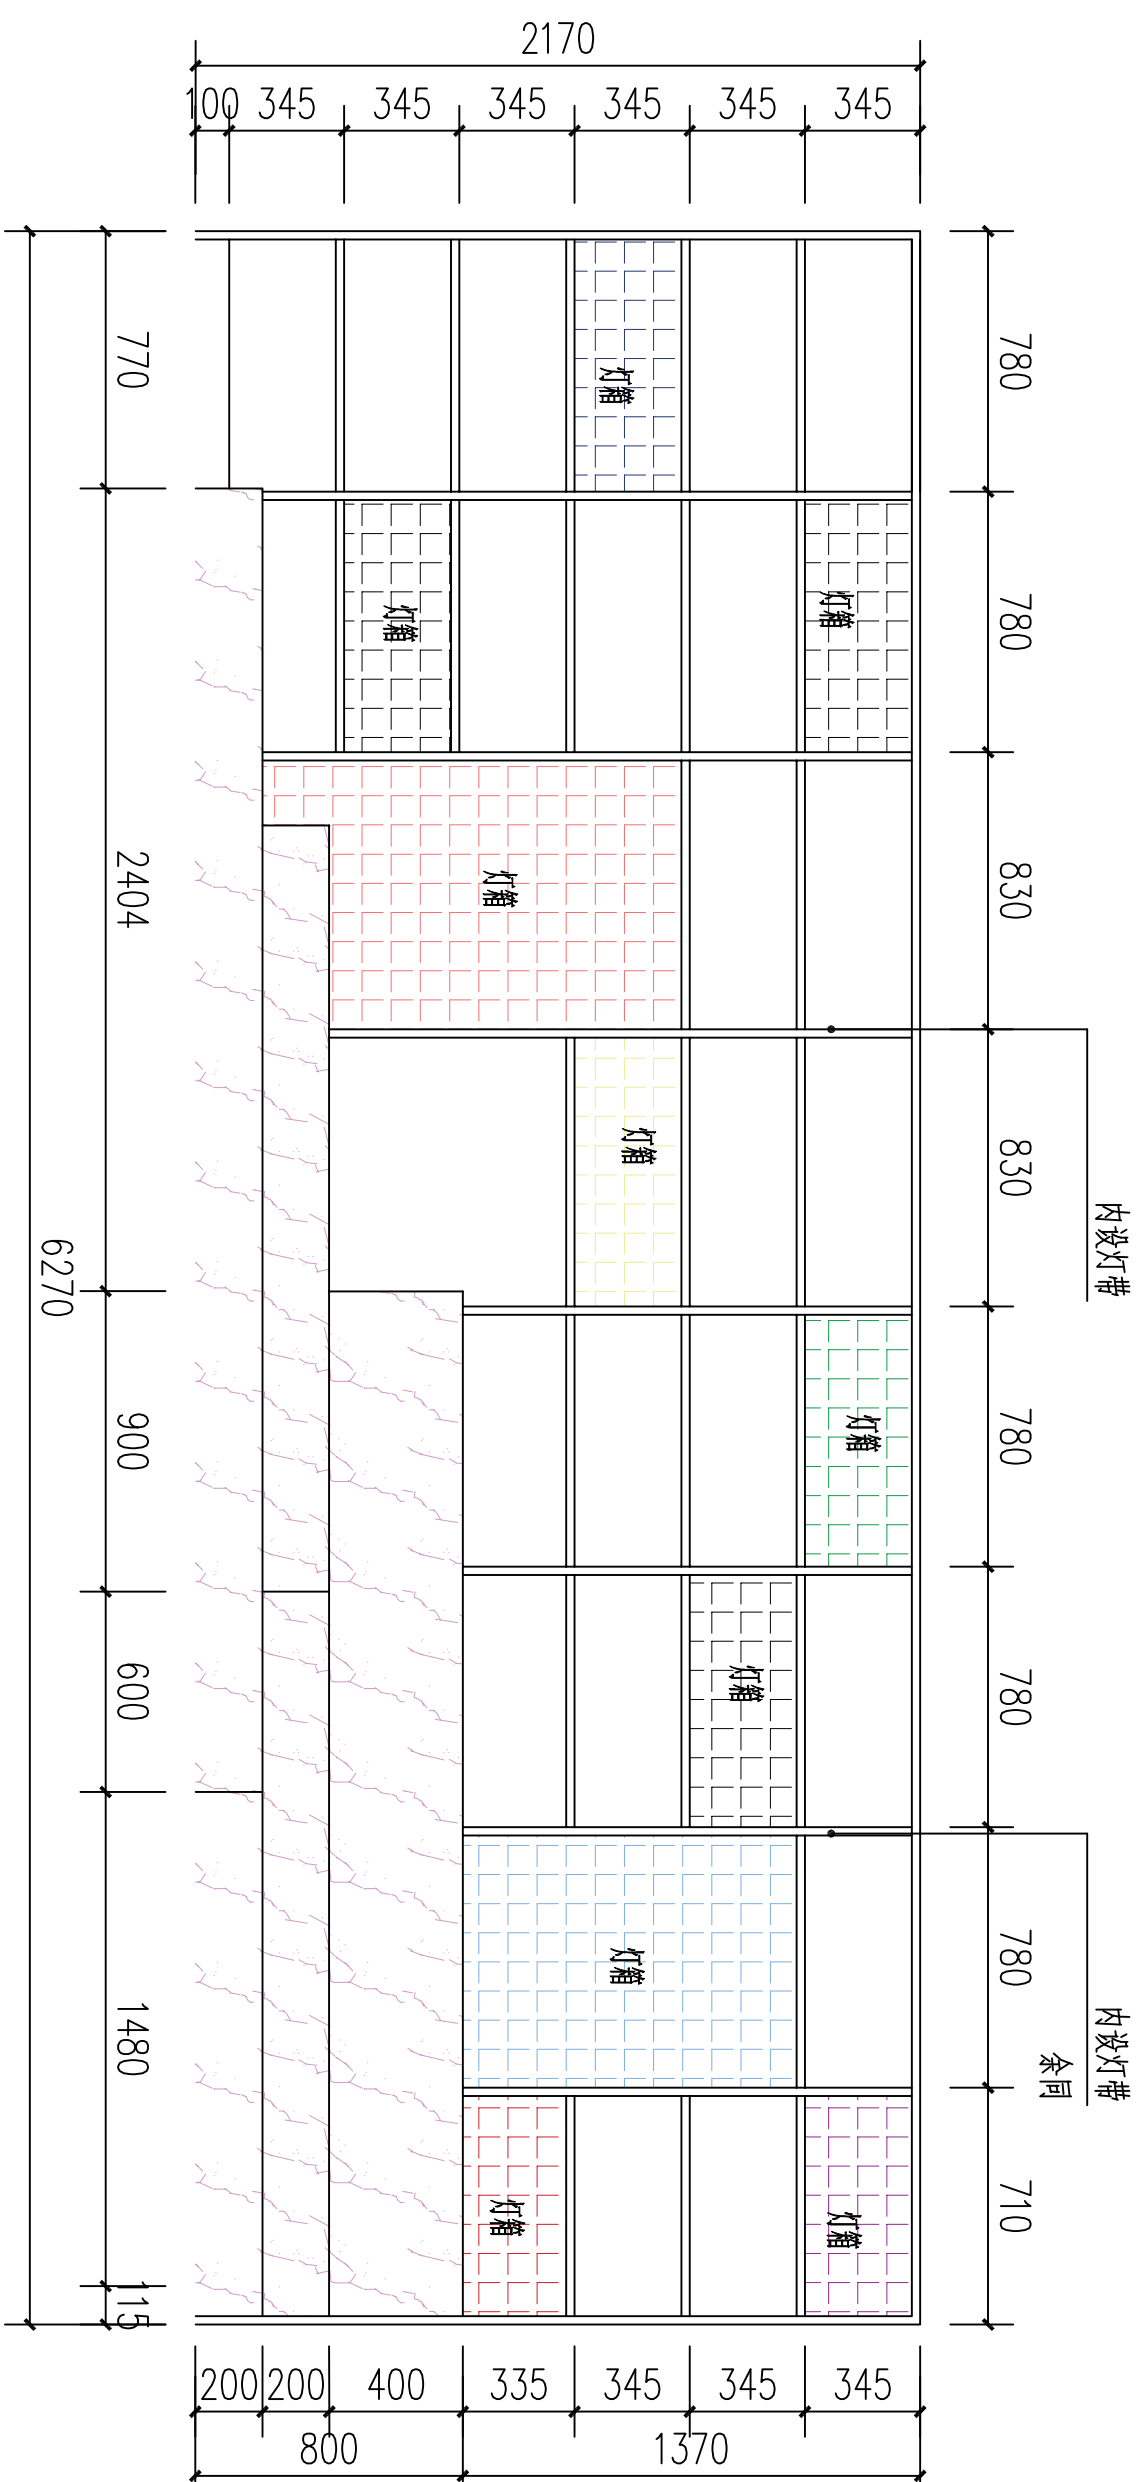


立面图 1:30

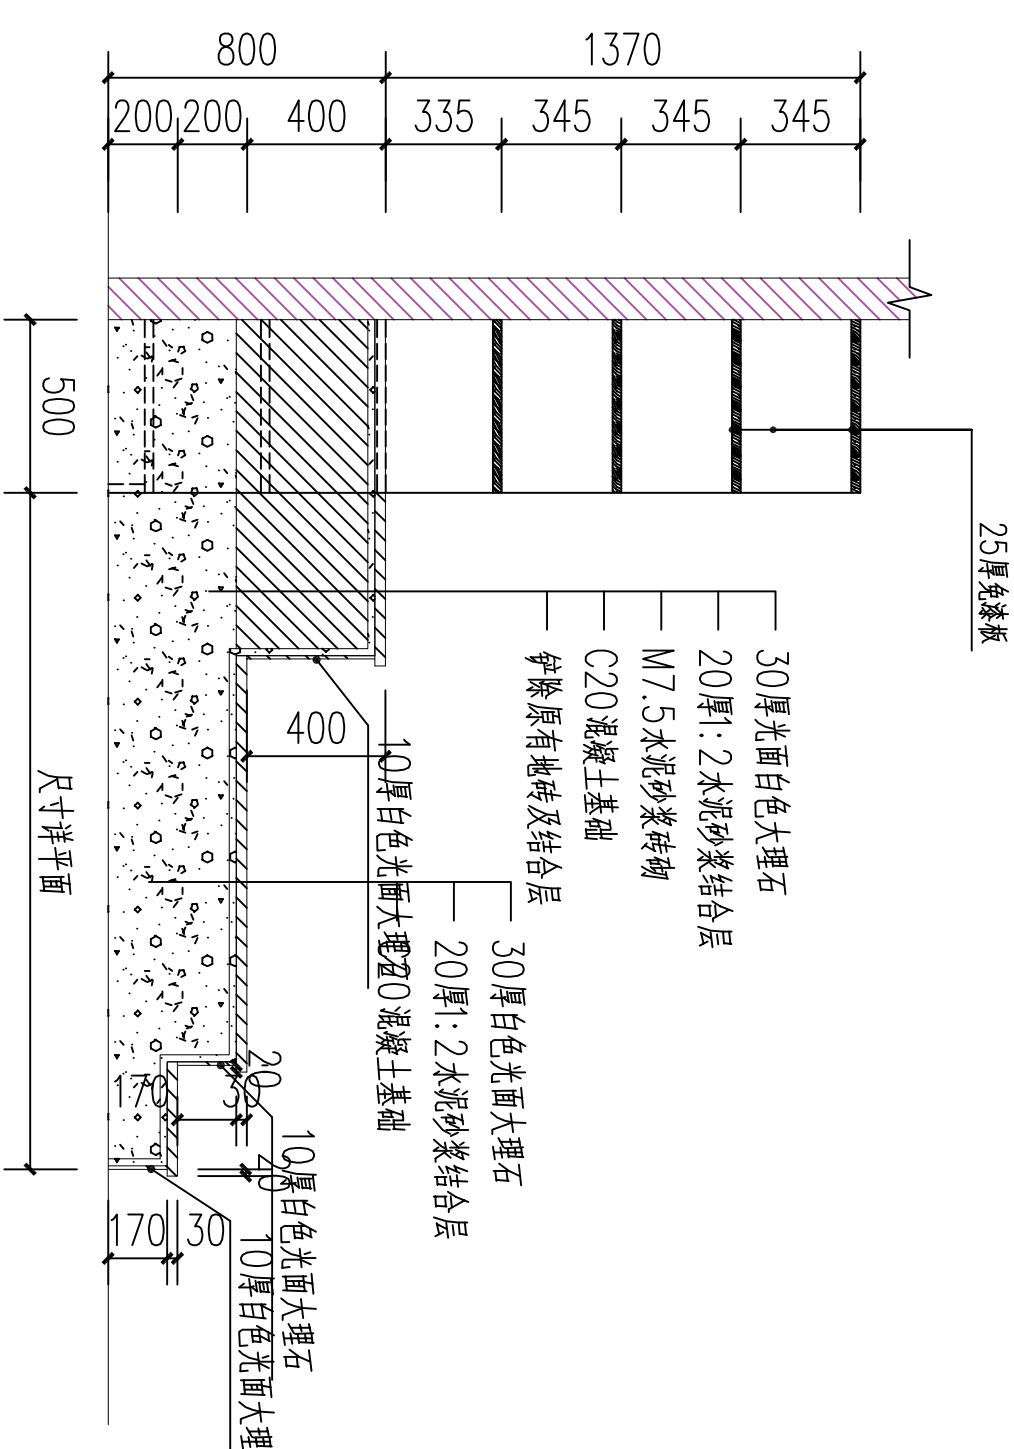


1-1剖面图 1:20

建设单位:	CLIENT
工程名称:	大湖洲村委会改造装修工程
子项名称:	SIS ITSM
设计号:	S0205-11-2
图名:	INDEX
索引详图 (二)	
总 经 理	
设计负责人	
审 定	
专业负责人	
校 对	
设计制图	
日期: 2025-10	图 别: 装饰
比例: 1:100	图 号: 26
版本号:	VERSION
说明:	DIRECTIONS


原宇宙设计

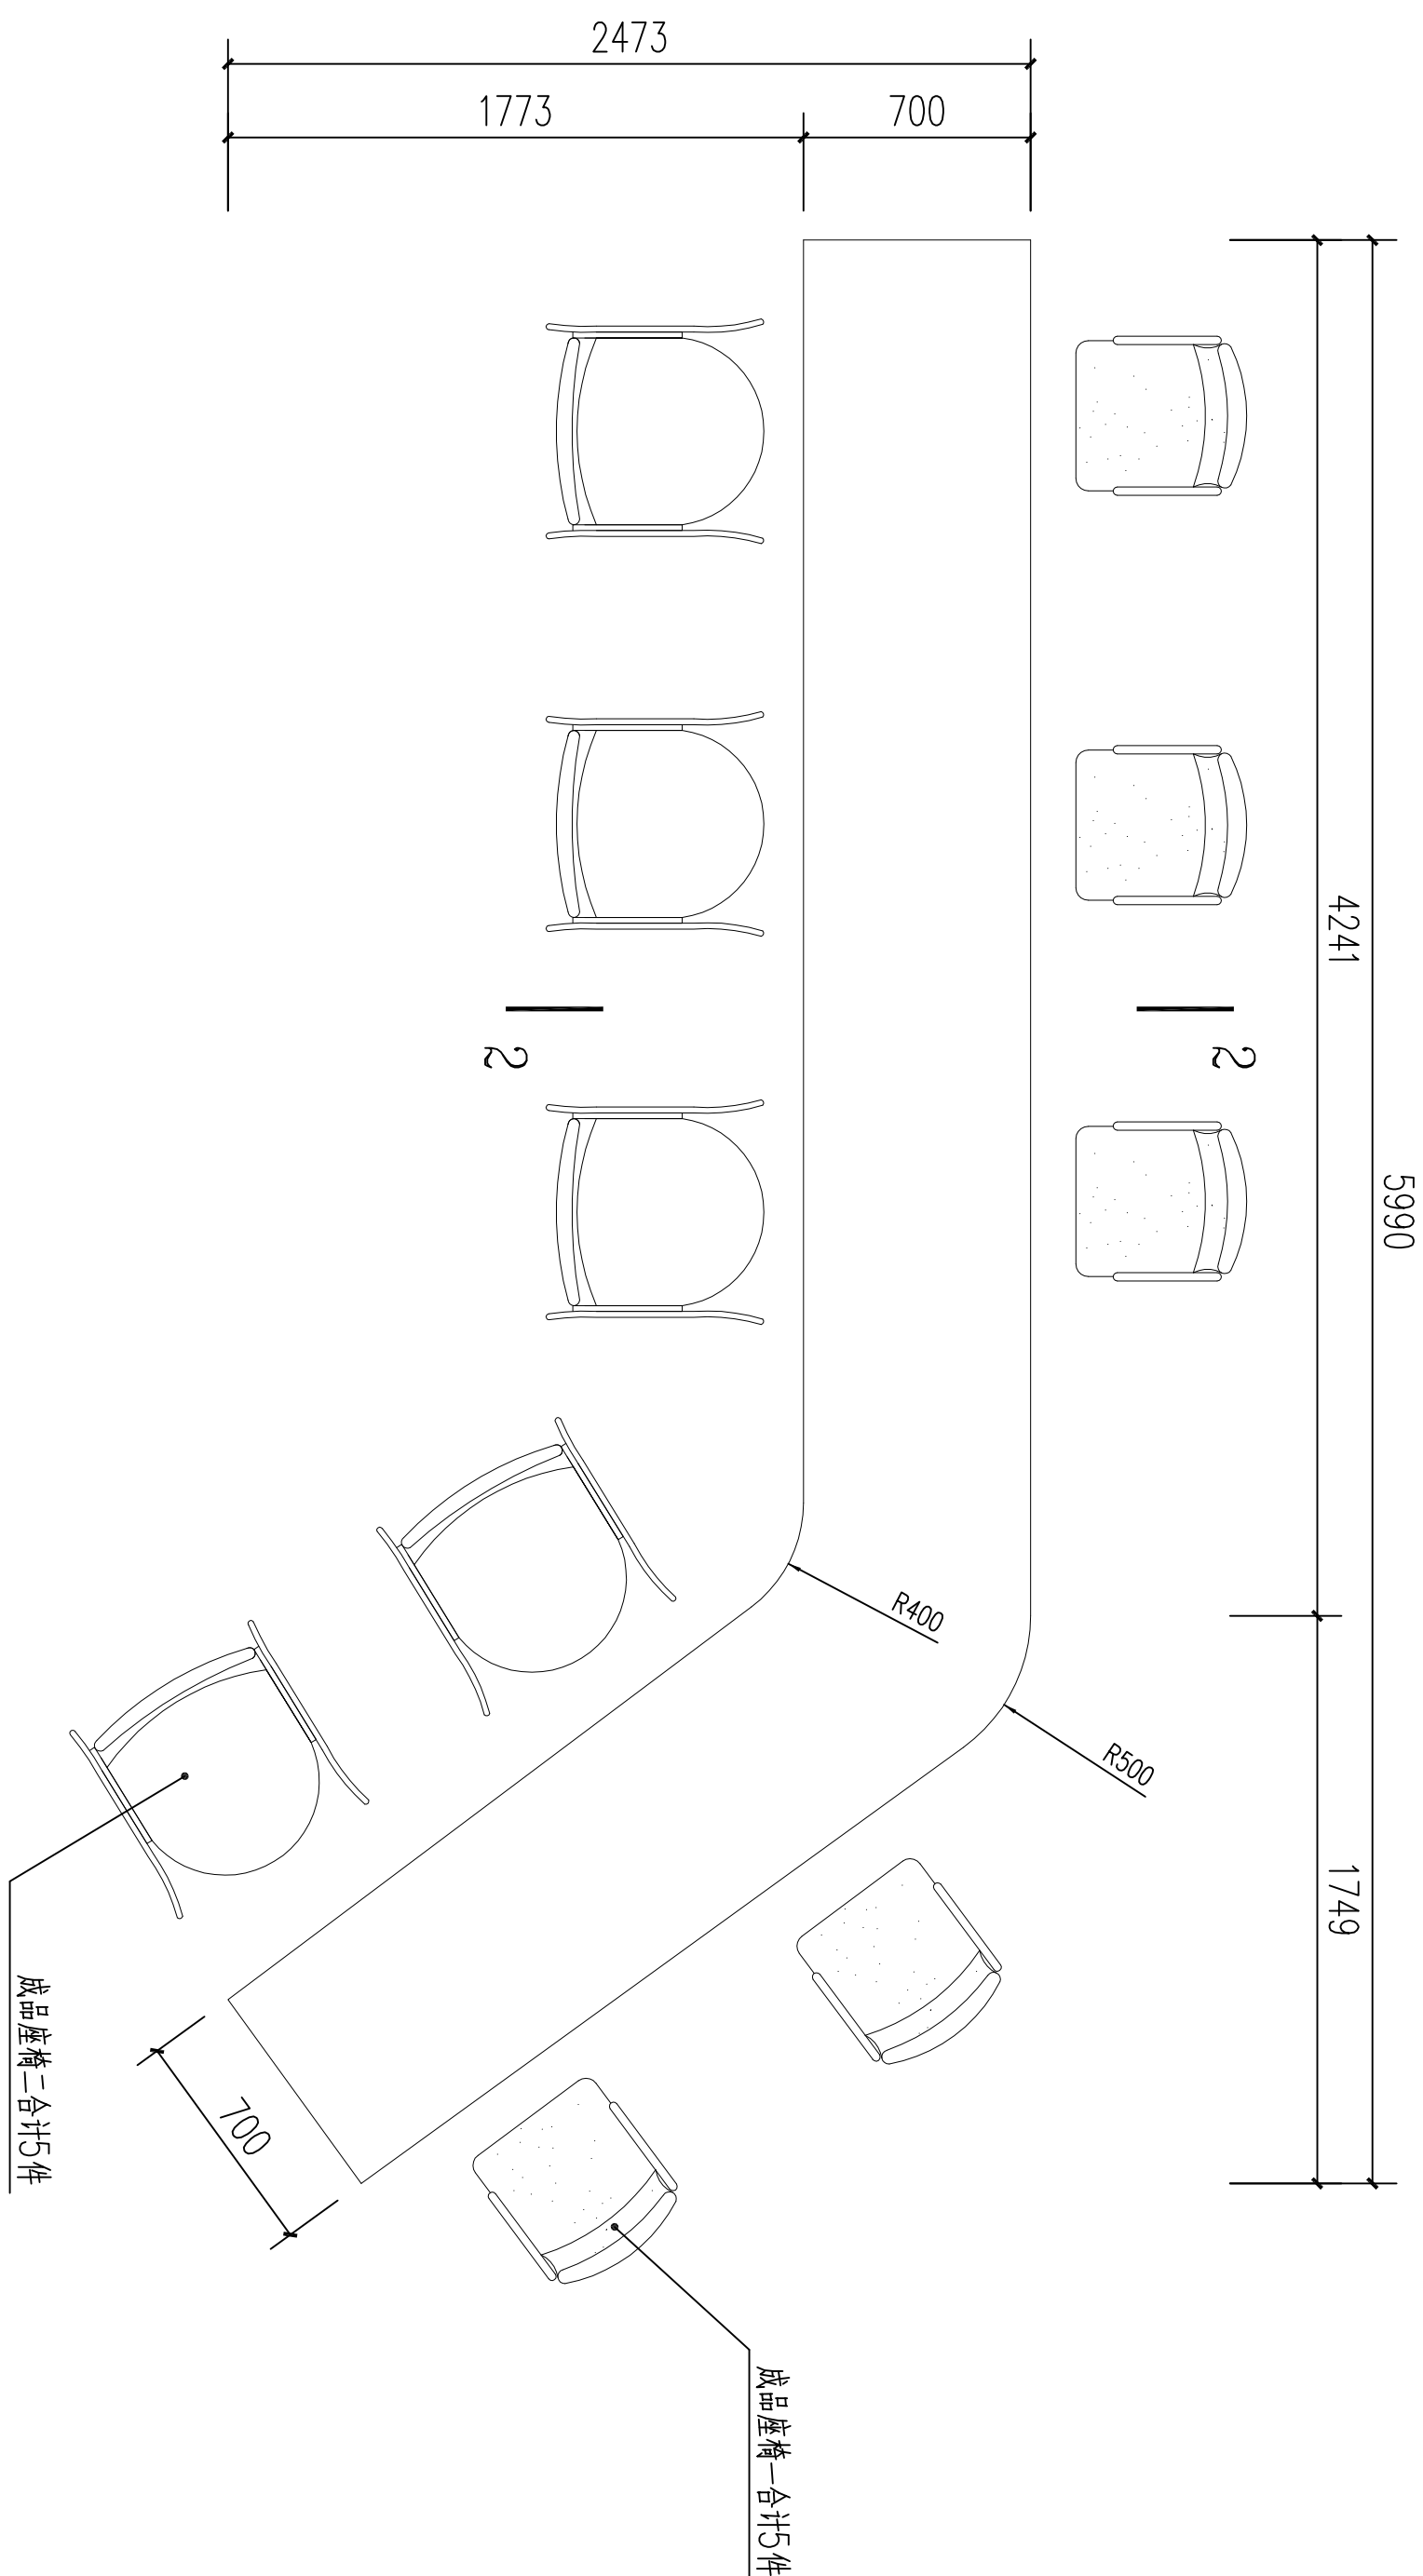

③ 接待区座椅平面图 1:30

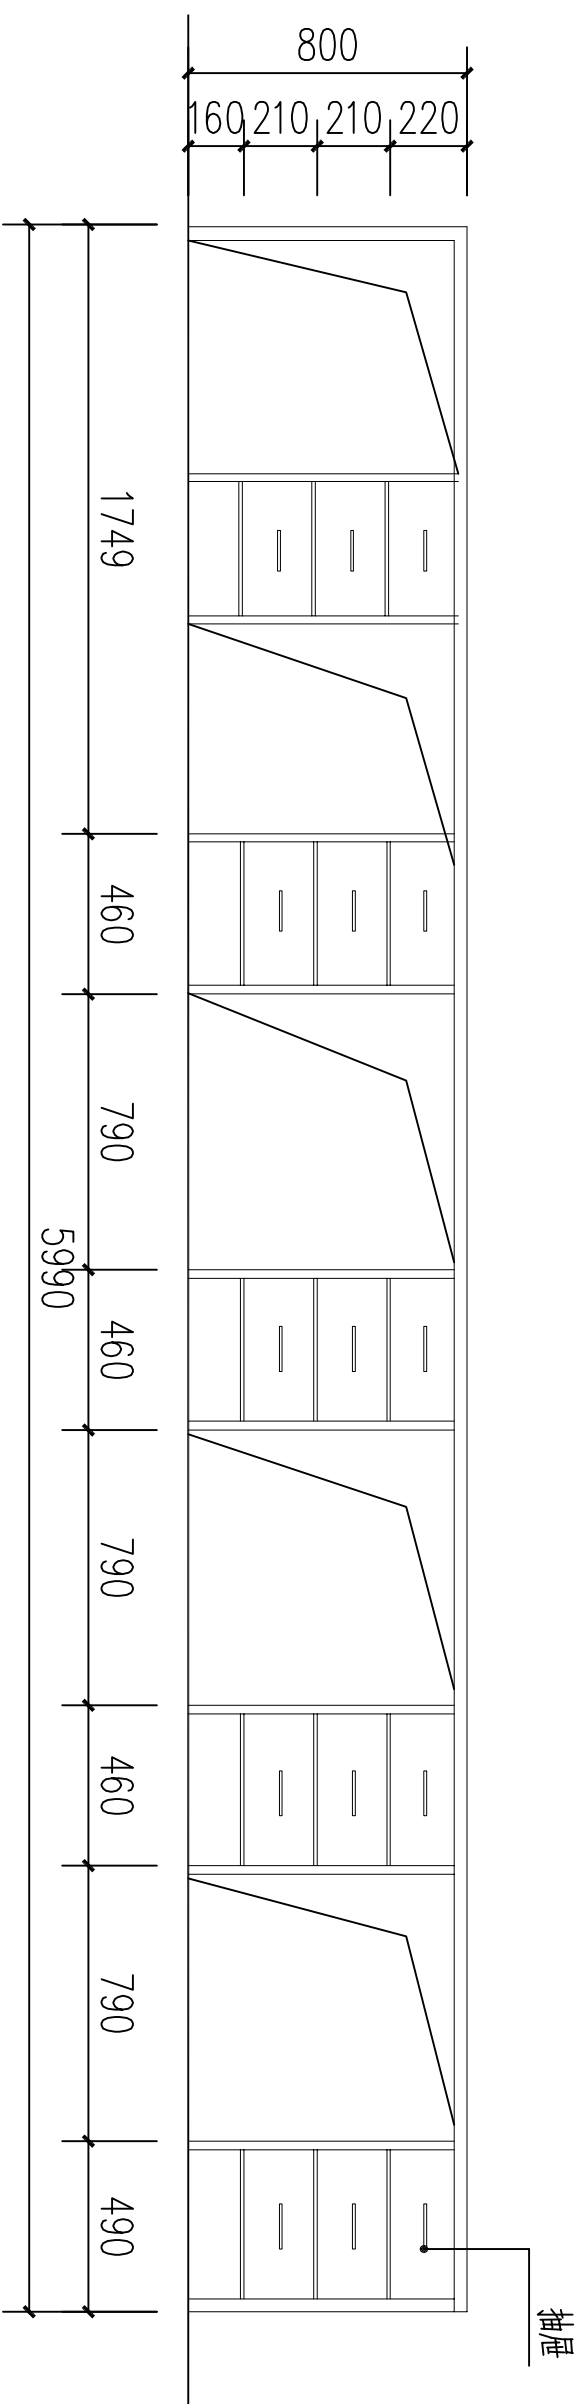


立面图 1:30

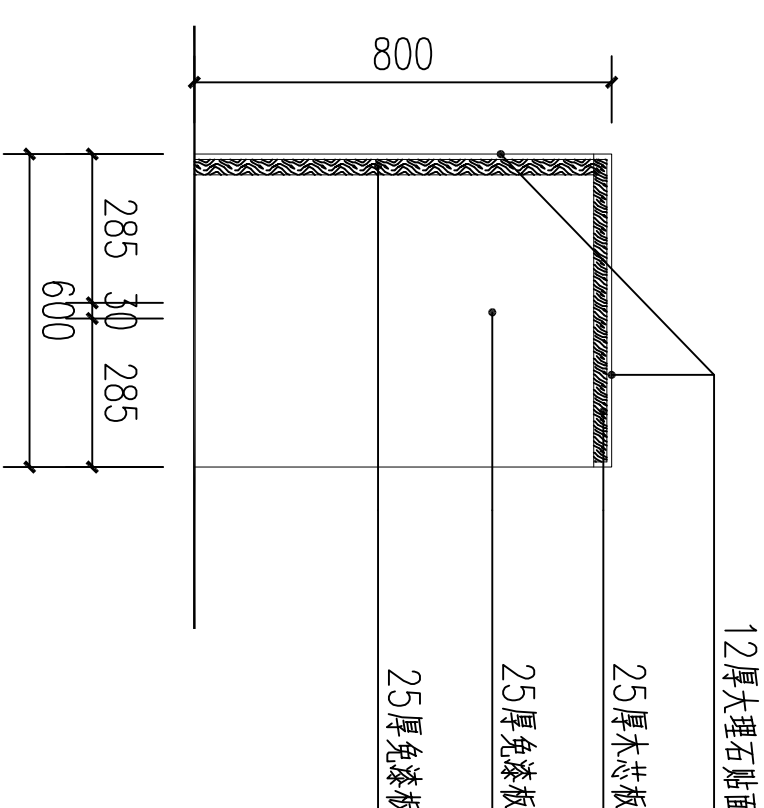


2-2剖面图 1:20

总 经 理		
CHIEF EXECUTIVE OFFICER		
设计负责人		
PROJECT LEADER		
审 定		
APPROVED BY		
专业负责人		
SPECIAL ENGINEER		
校 对		
CHECKED BY		
设计制图		
DESIGNED BY		
日期: 2025-10	图 别: 装饰	图 号: 27
DATE	SCALE	VERSION
比例: 1:100	图 号: 27	
版本号:		
说明:		

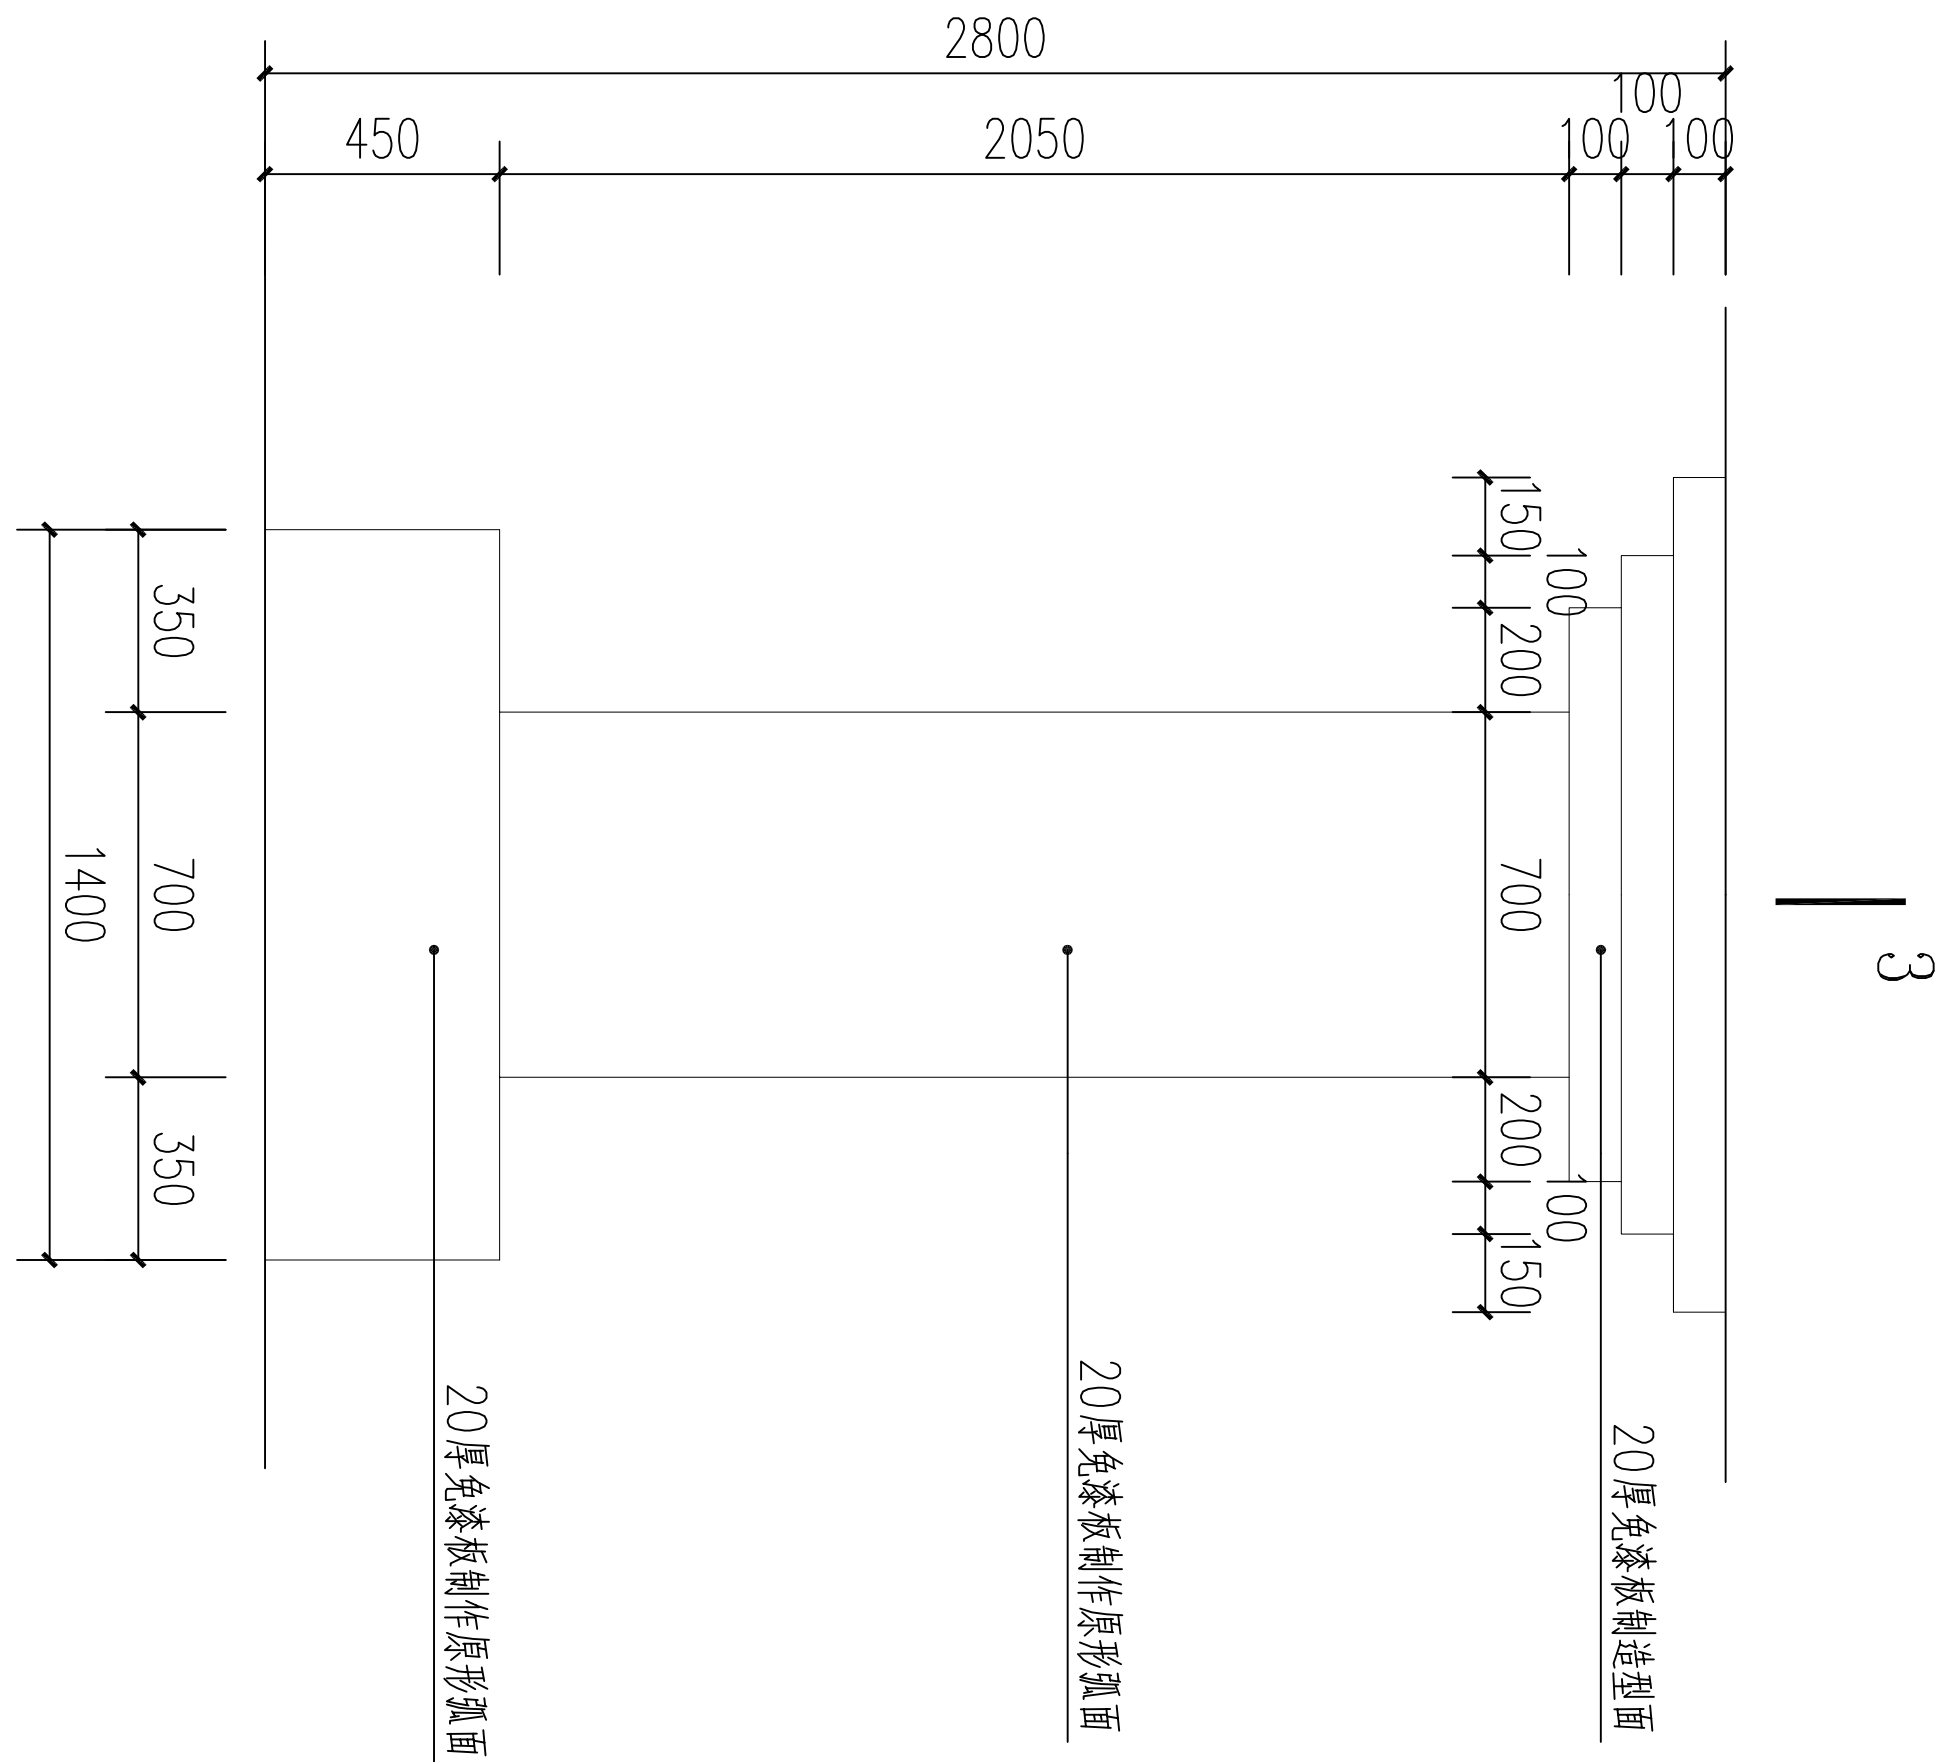

④ 圆形休息座立面图 1:20

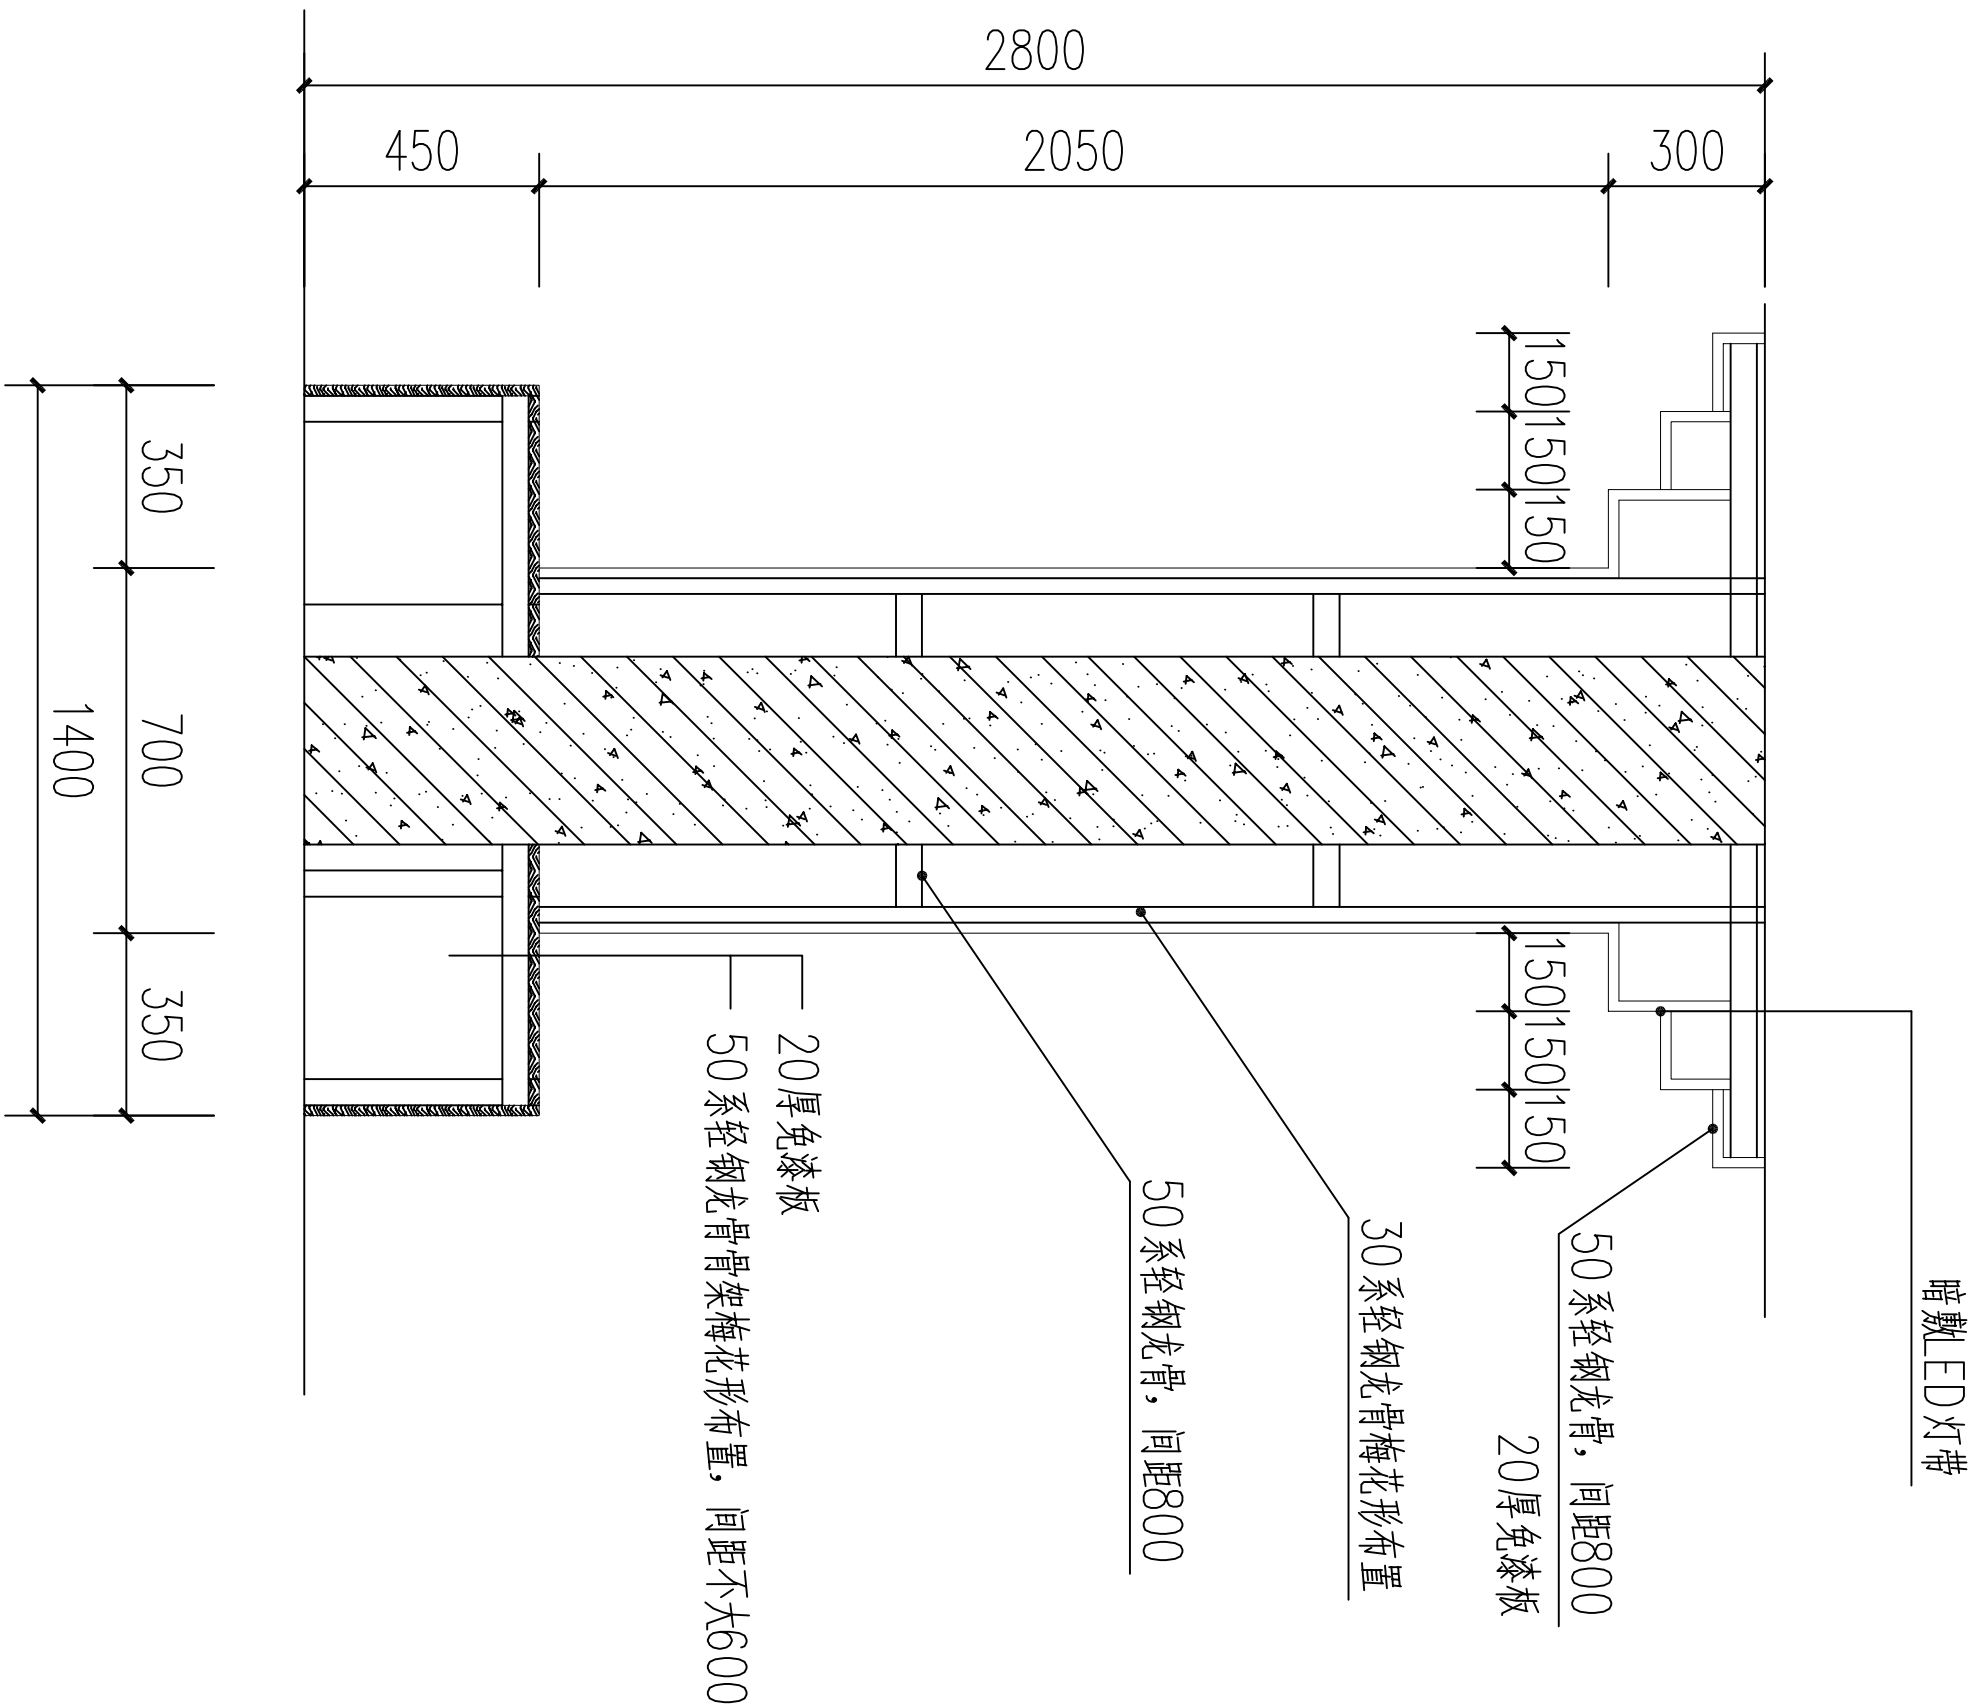


3-3剖面图 1:20


注：龙骨采用M8膨胀螺栓固定于柱体，间距不大于500

建设单位:	CLIENT
工程名称:	PROJECT
子项名称:	SUB ITEM
设计号:	S0025-11-2
图名:	PROJECT NO.
索引详图 (四)	PROJECT TITLE
总 经 理	CHIEF EXECUTIVE OFFICER
设计负责人	PROJECT LEADER
审 定	APPROVED BY
专业负责人	SUB ENGINEER
校 对	CHECKED BY
设计制图	DESIGNED BY
日期: 2025-10	DATE
图 别: 装饰	PROJECT TYPE
比例: 1:100	SCALE
图 号: 28	PROJECT NO.
版本号:	VERSION
说明:	DIRECTIONS

原宇宙设计

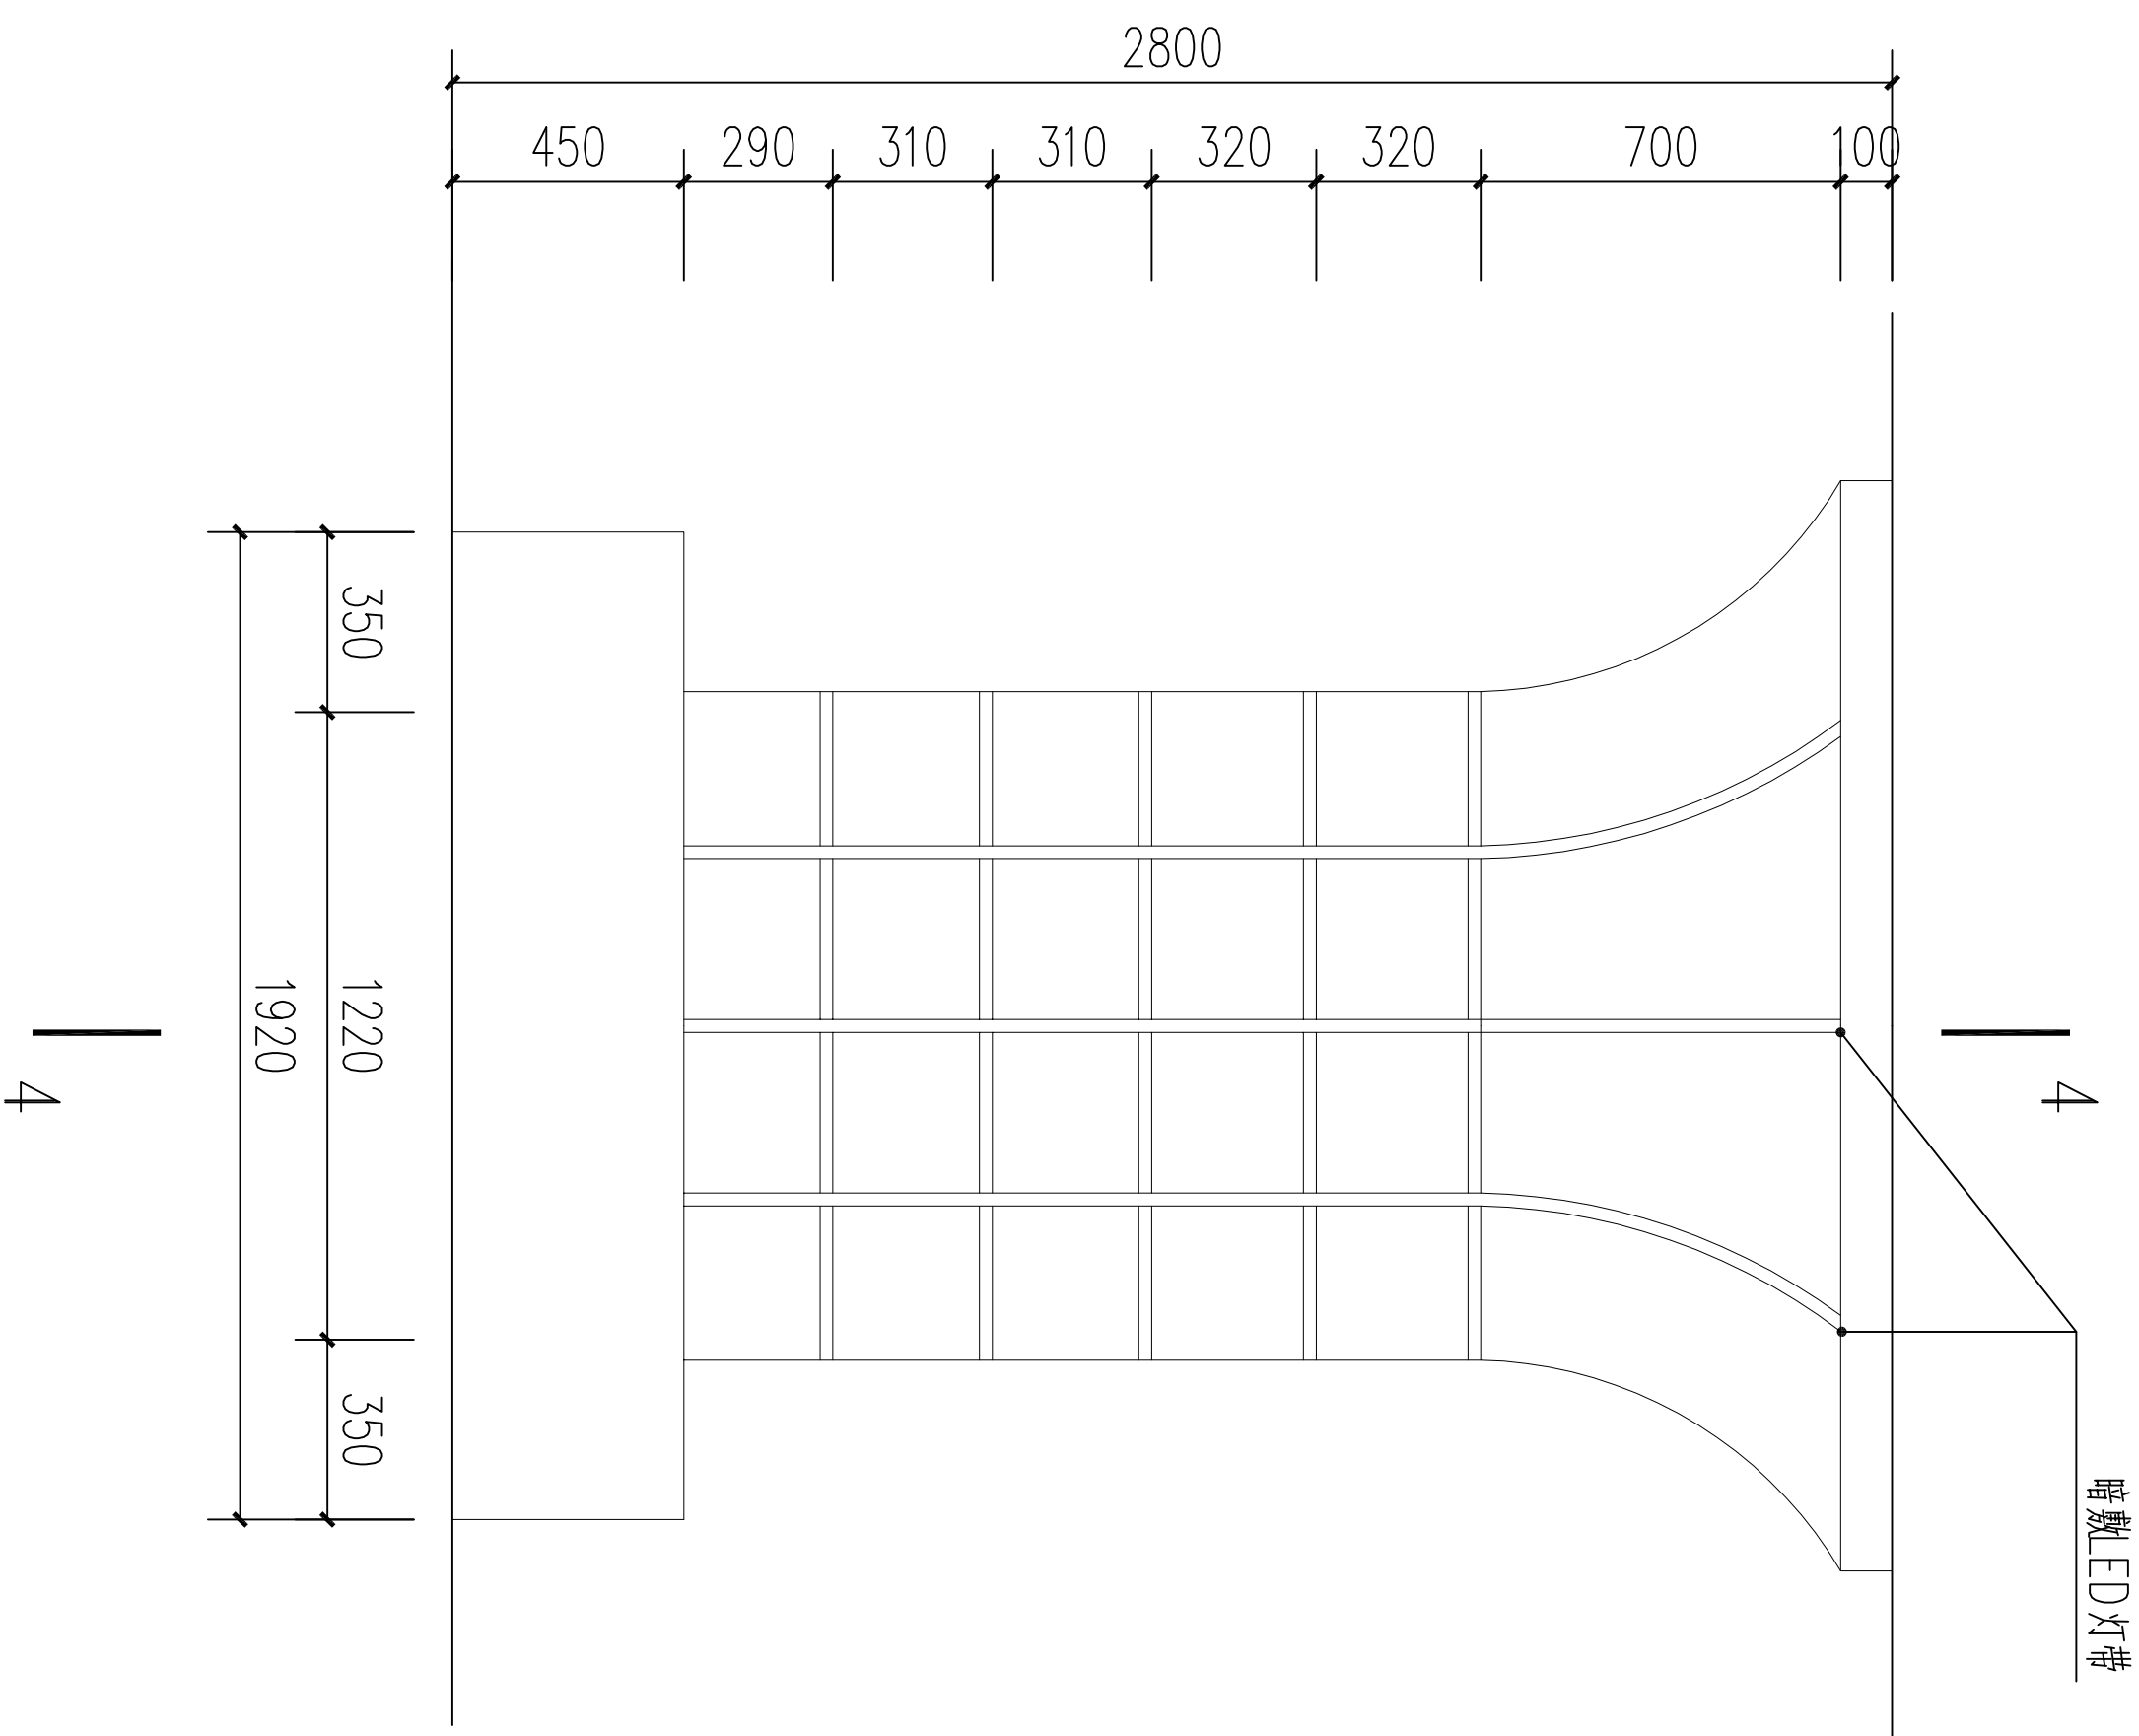

⑤ 圆形书架立面图 1:20

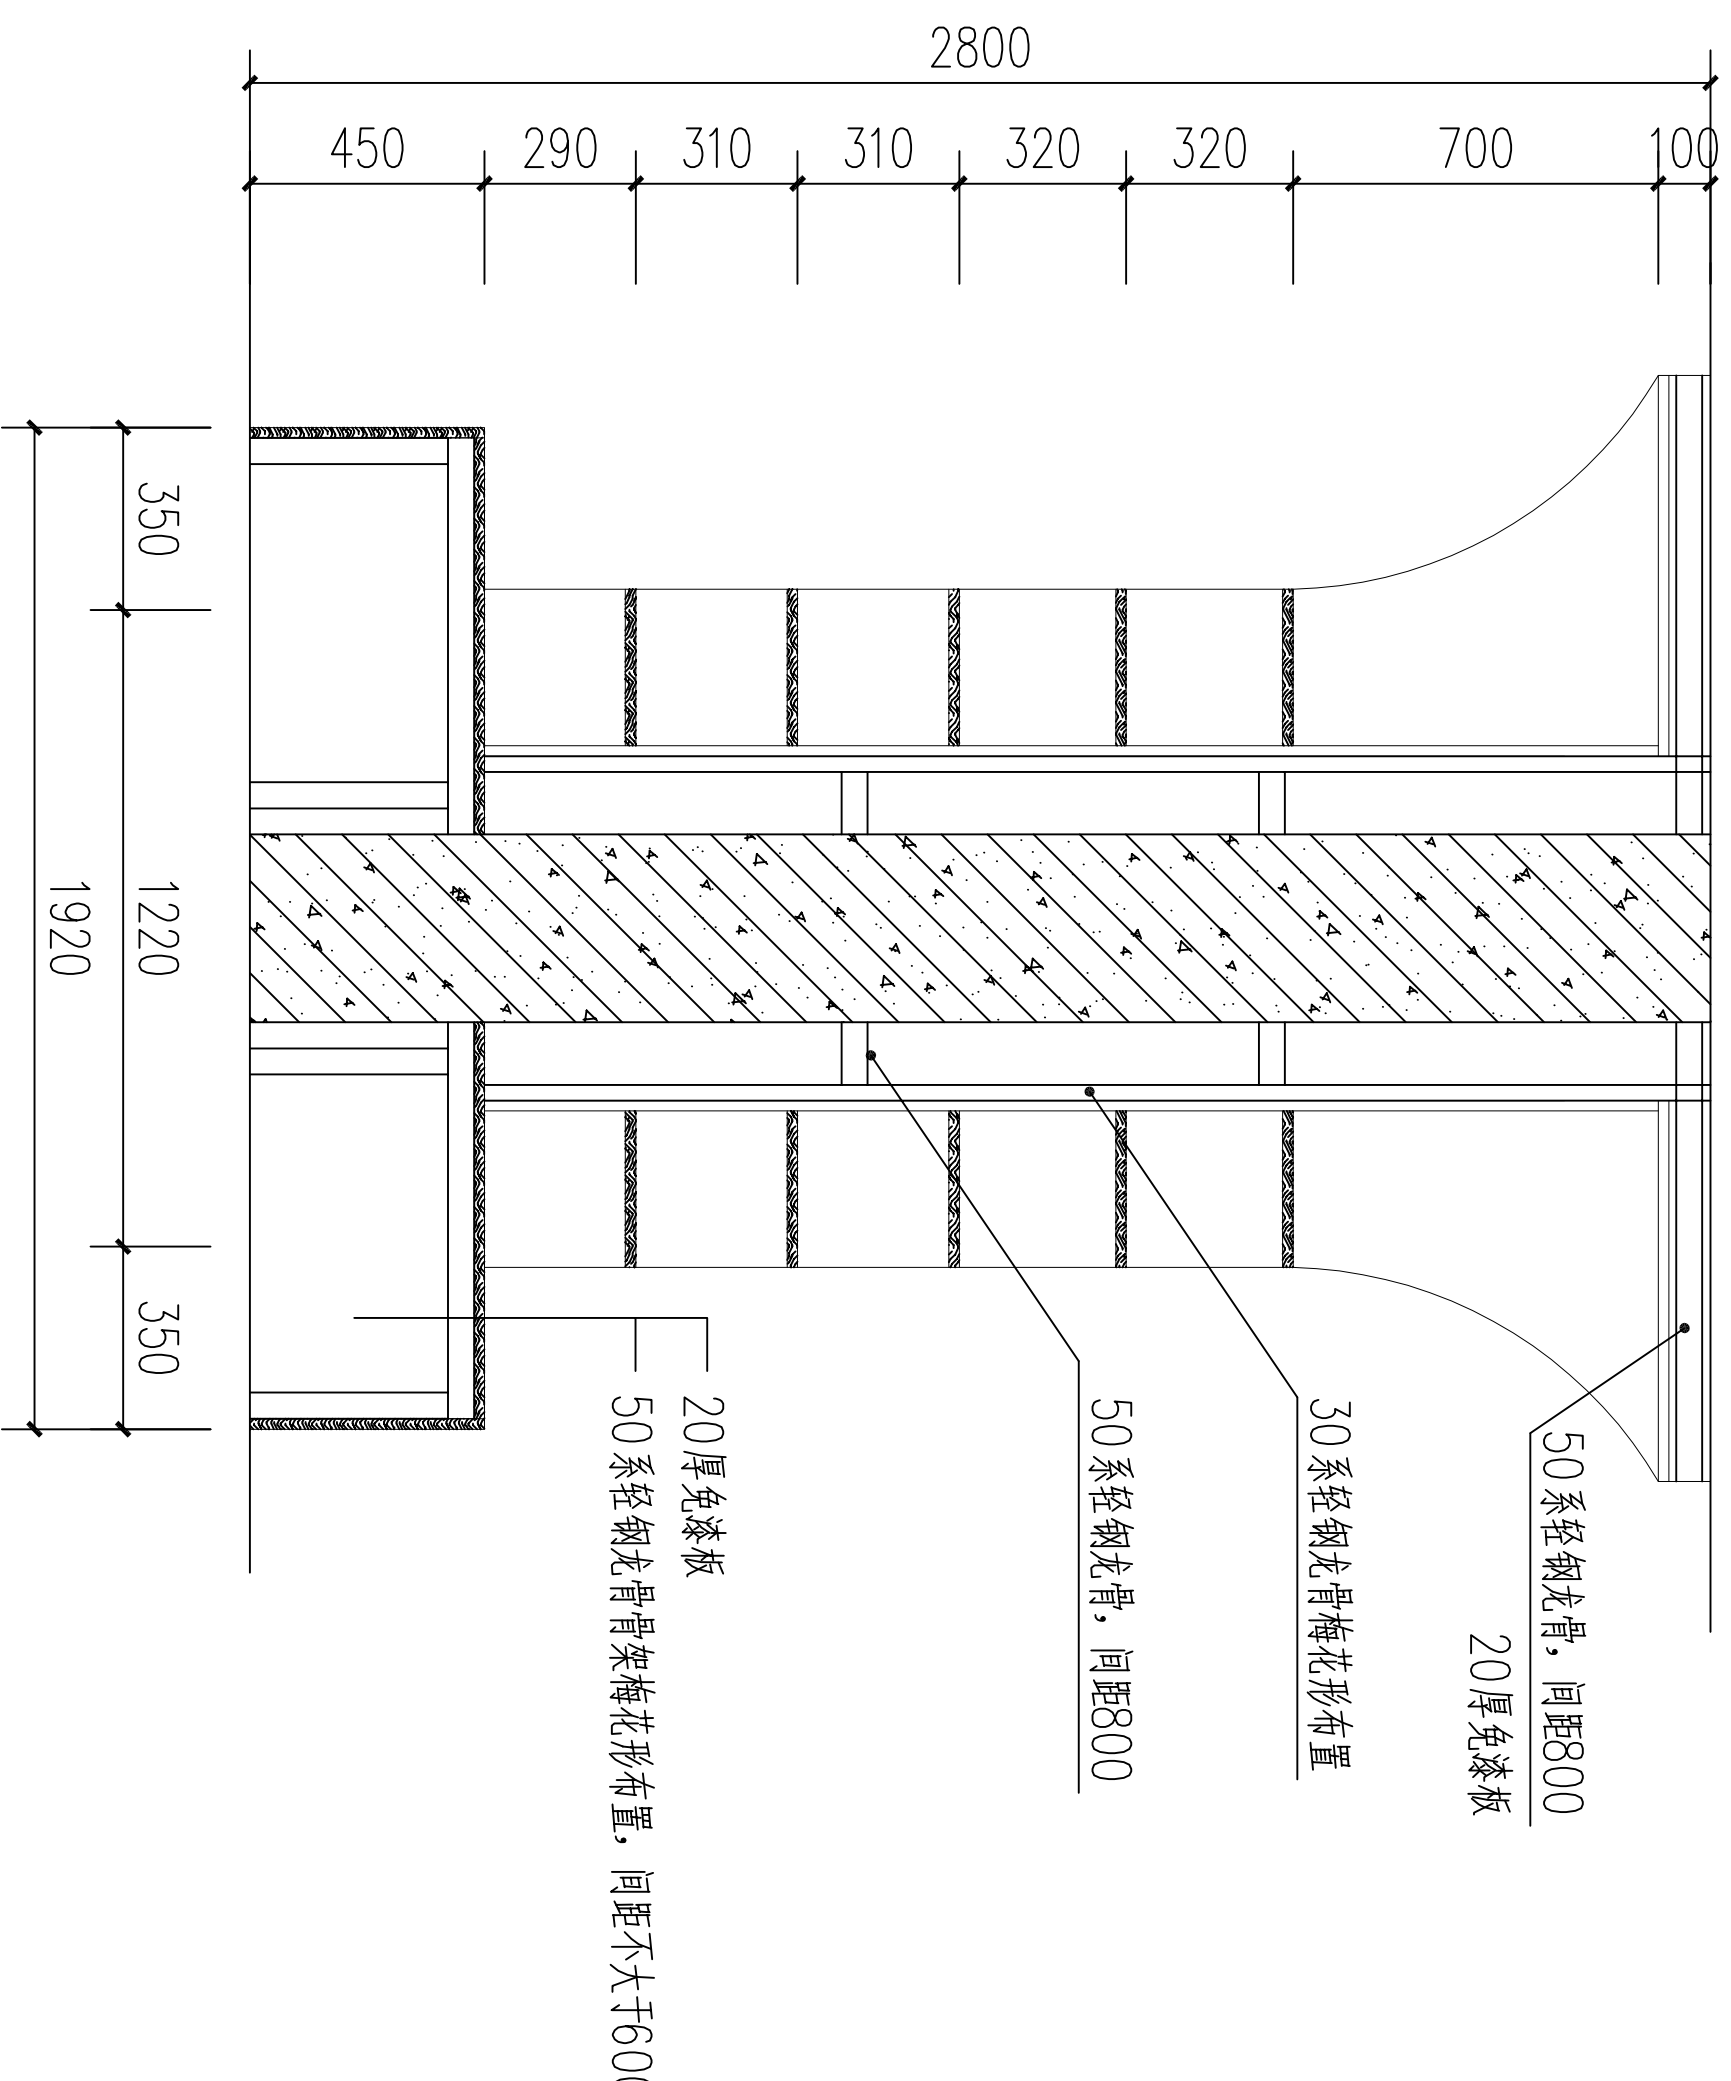


4-4剖面图 1:20

注：龙骨采用M8膨胀螺栓固定于柱体，间距不大于500


总 经 理		
设计负责人		
审 定		
专业负责人		
校 对		
设计制图		
日期: 2025-10	图 别: 装饰	图 号: 29
比例: 1:100	SCALE	图 号: 29
版本号:		
说明:		

原宇宙设计


平面示意:		KEY PLAN
建设单位:		CLIENT
工程名称:		PROJECT
大塘洲村委会改造装修工程		
子项名称:		SUB ITEM
设计号:		PROJECT NO.
S0205-11-2		
图 名:		IMG. TITLE
索引详图 (六)		
总 经 理		
CHIEF EXECUTIVE OFFICER		
设计负责人		
PROJECT LEADER		
审 定		
APPROVED BY		
专业负责人		
SUB. ENGINEER		
校 对		
CHECKED BY		
设计制图		
DESIGNED BY		
日期: 2025-10	图 别: 装饰	IMG. TYPE
比例: 1:100	SCALE	图 号: 30
版本号:		VERSION
说明:		DIRECTIONS

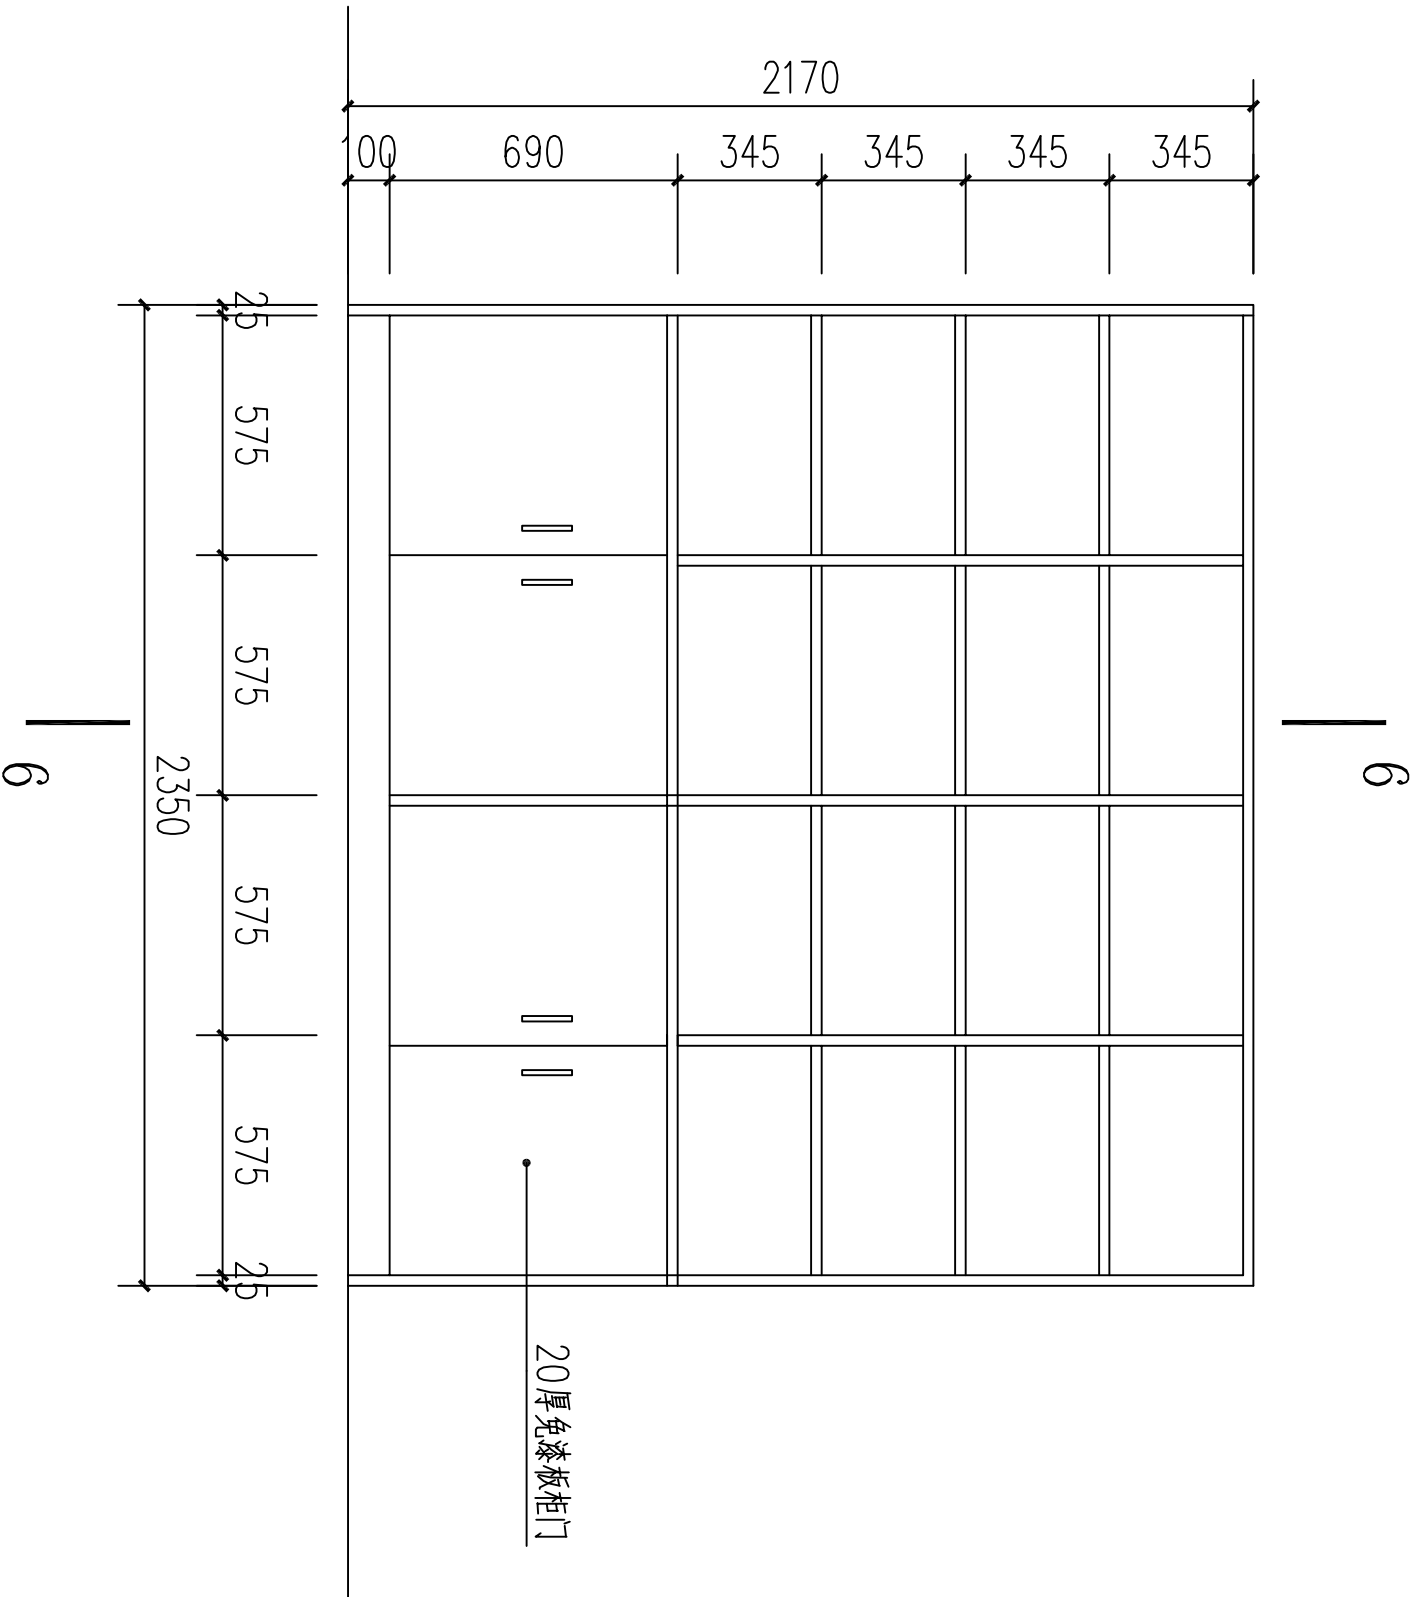

7 室内书柜 1:25

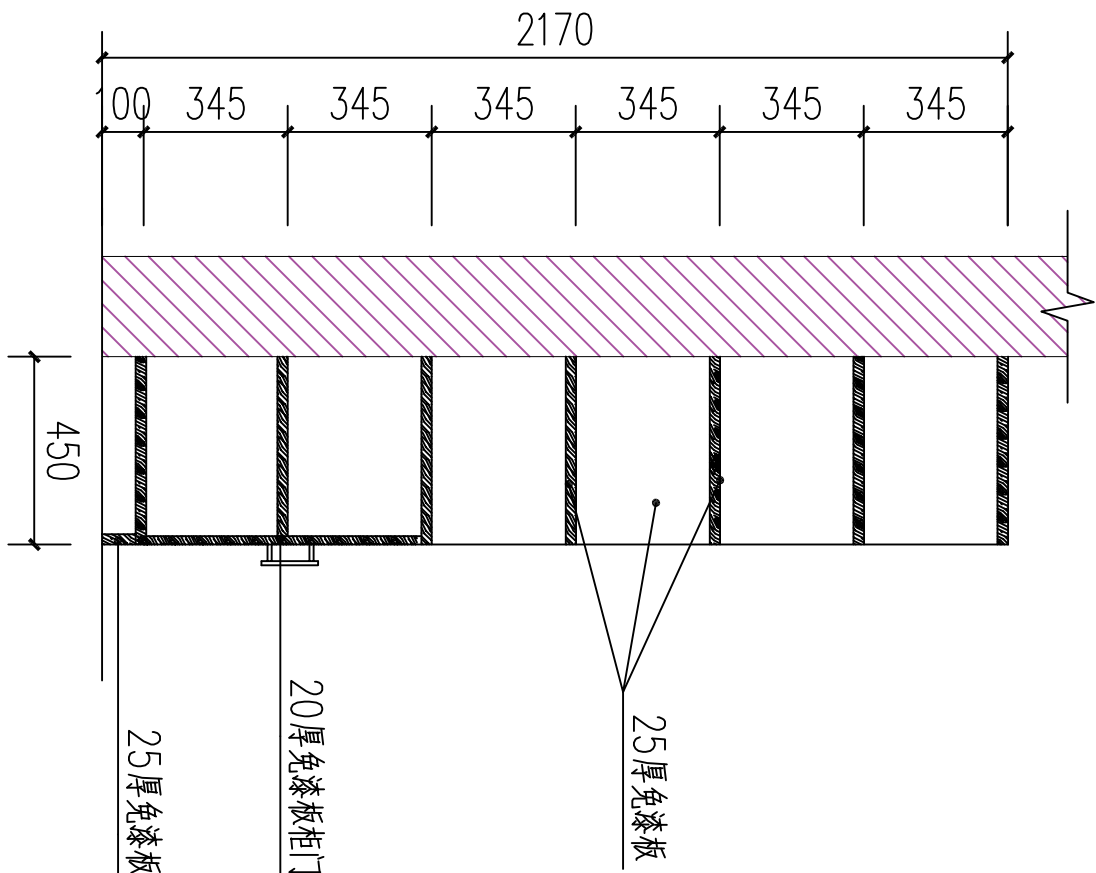


6-6剖面图 1:25

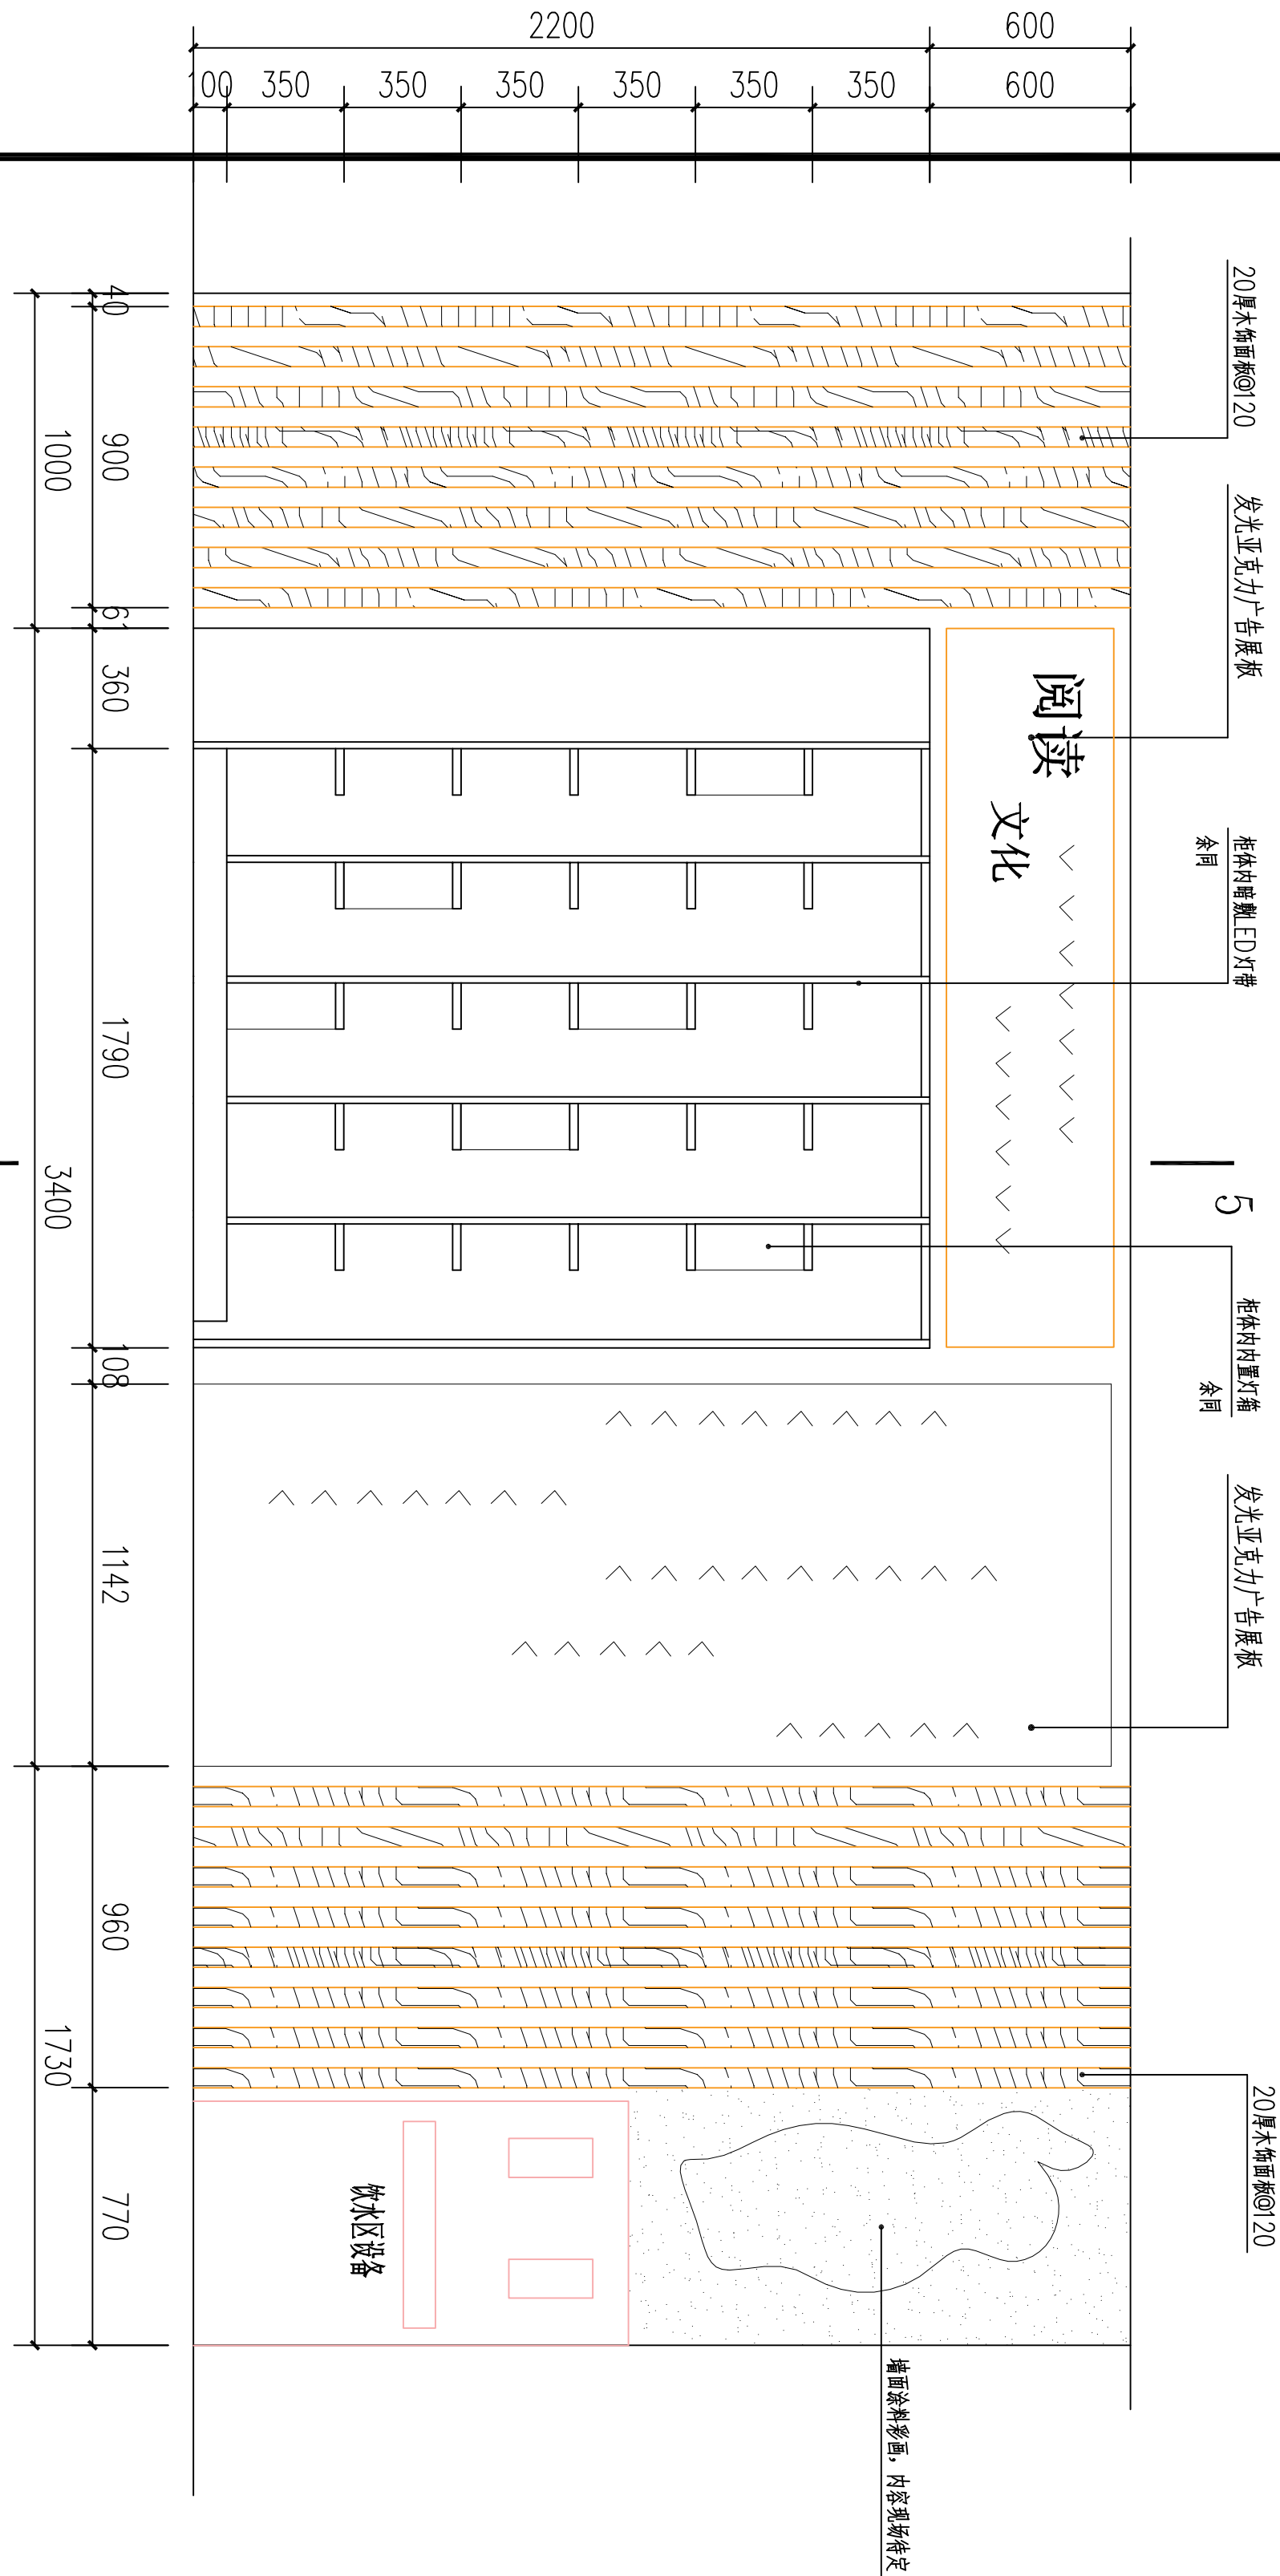

6


阅读区书柜立面图 1:25

注: 未注明板材粘贴均采用免钉胶

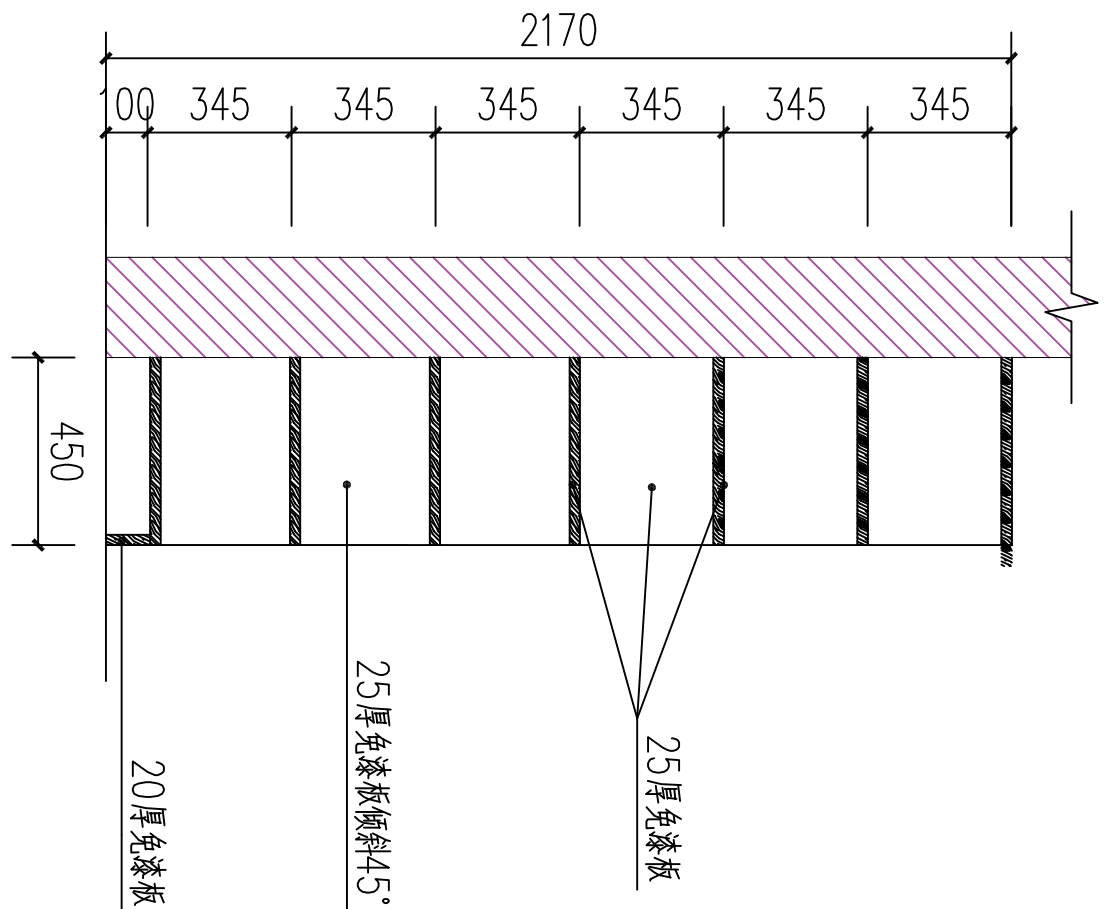


5-5剖面图 1:25

原宇宙设计

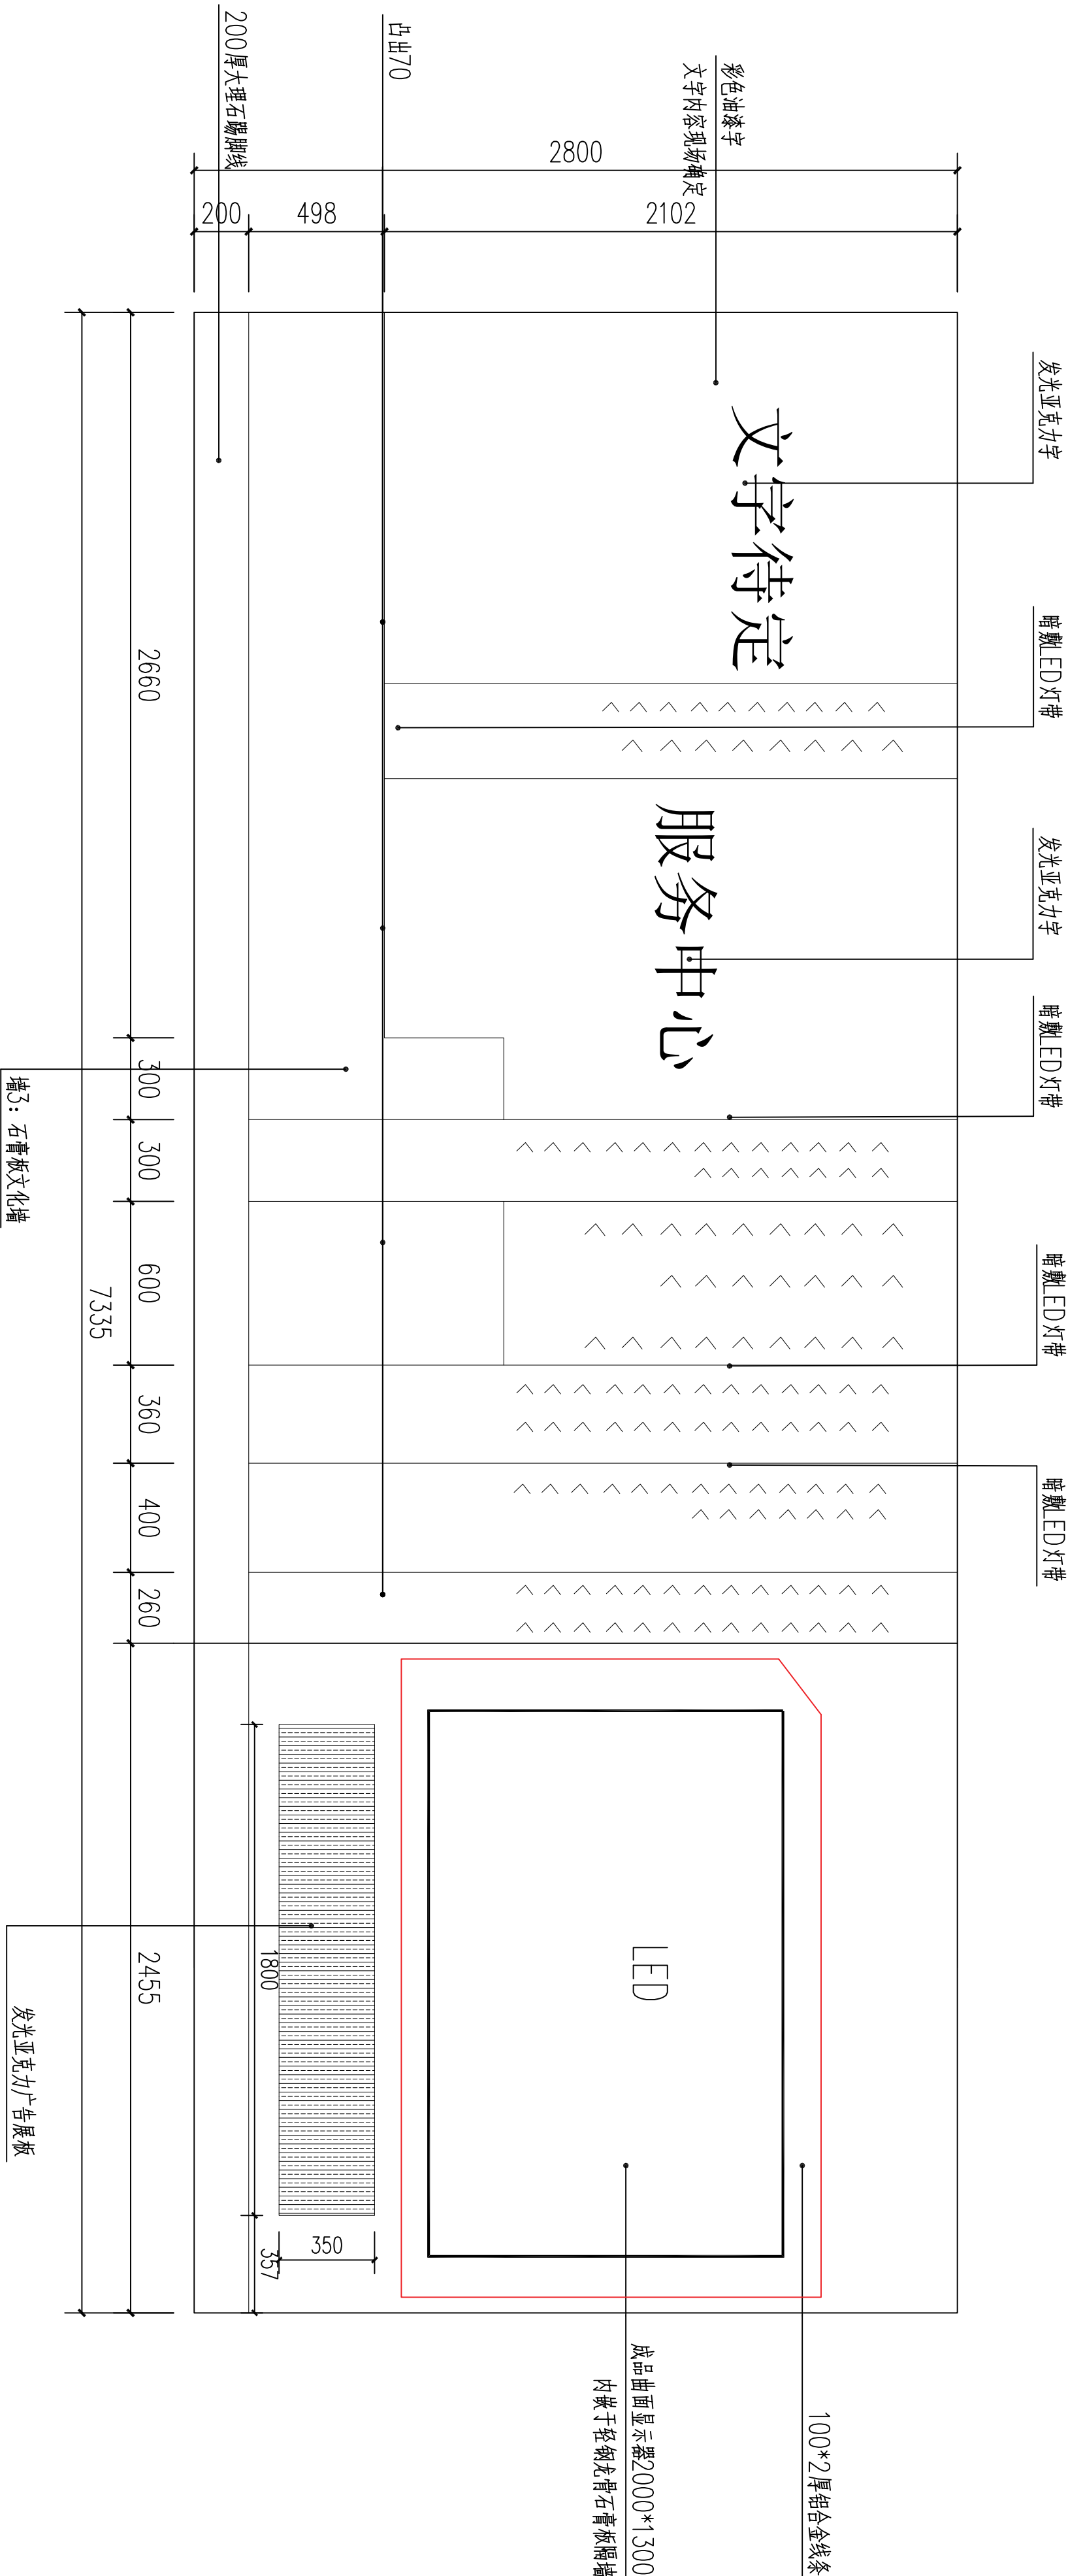


8 背景墙立面图 1:20

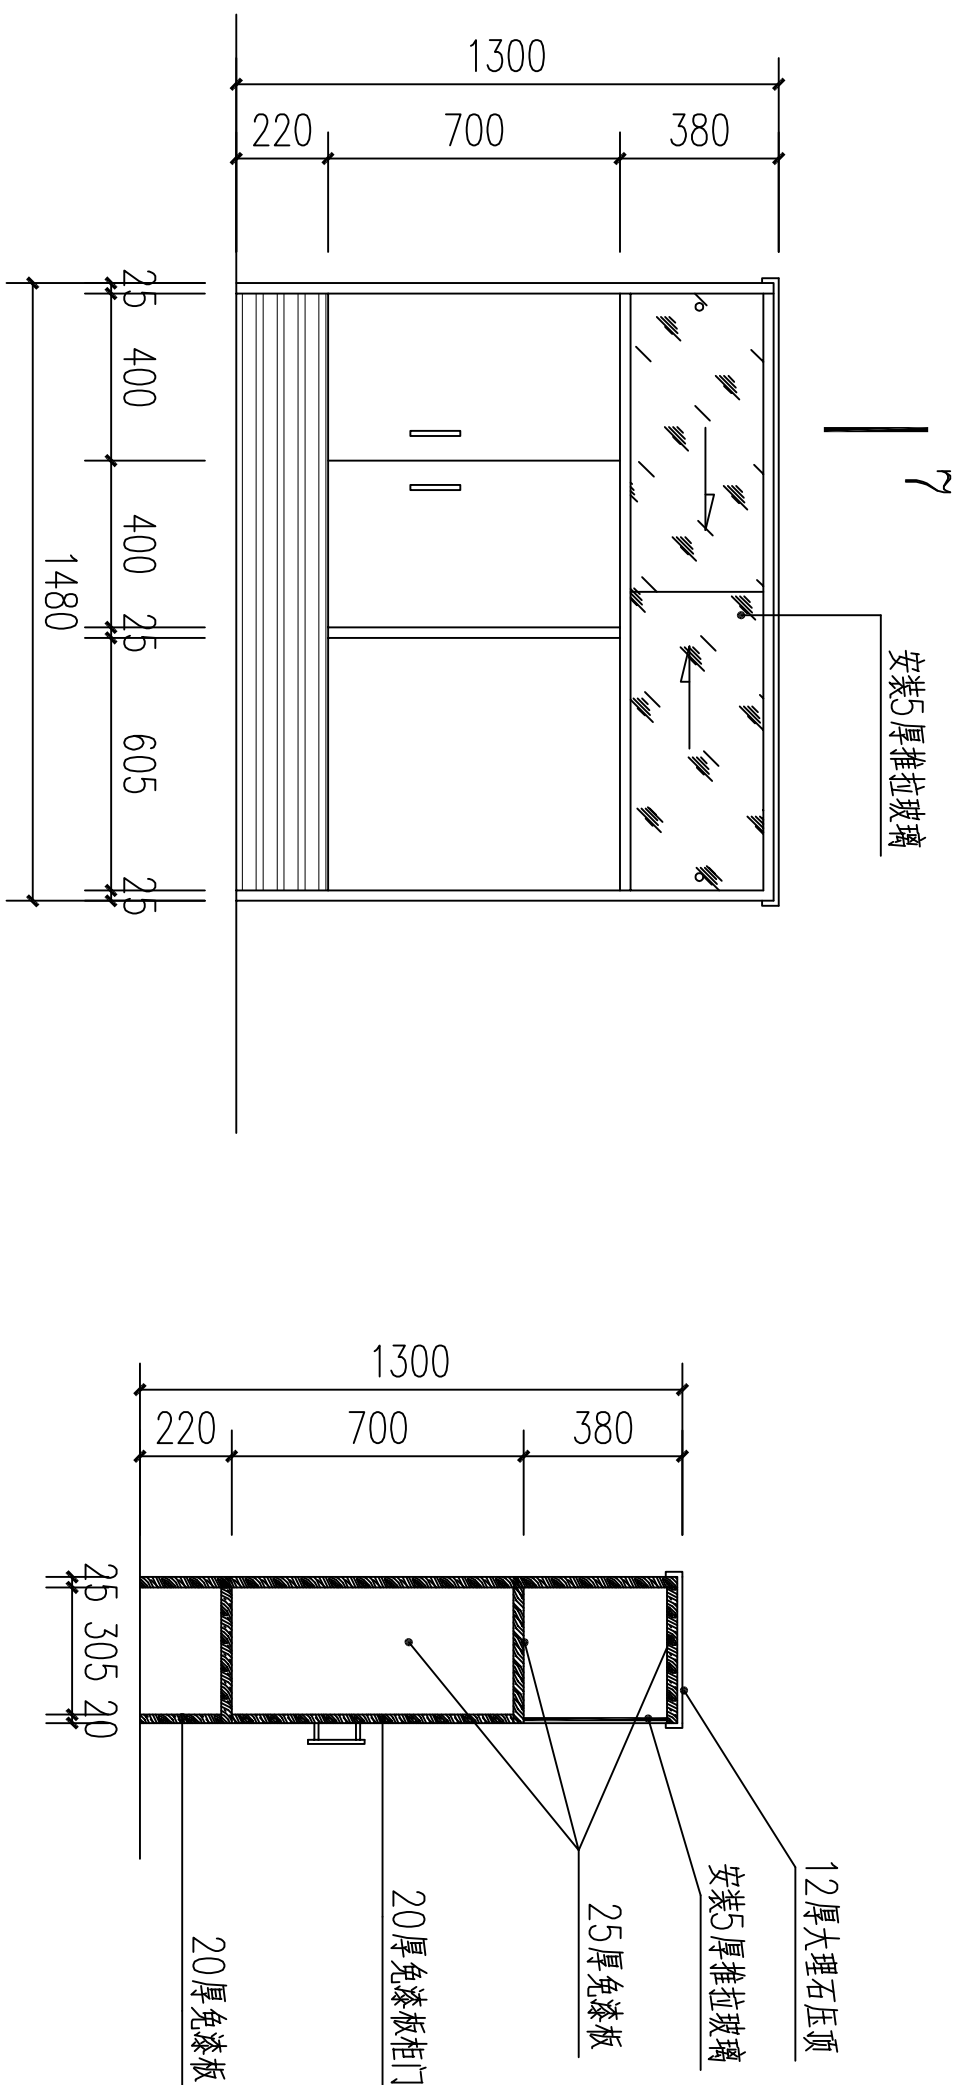

7-7剖面图 1:20

9 储物柜立面图 1:20

总 经 理		
CHIEF EXECUTIVE OFFICER		
设计负责人		
PROJECT LEADER		
审 定		
APPROVED BY		
专业负责人		
SPECIAL ENGINEER		
校 对		
CHECKED BY		
设计制图		
DESIGNED BY		
日期: 2025-10	图 别: 装饰	图 号: 31
SCALE	图 号: 31	图 号: 31
比例: 1:100	图 号: 31	图 号: 31
版本号:		
说明:		

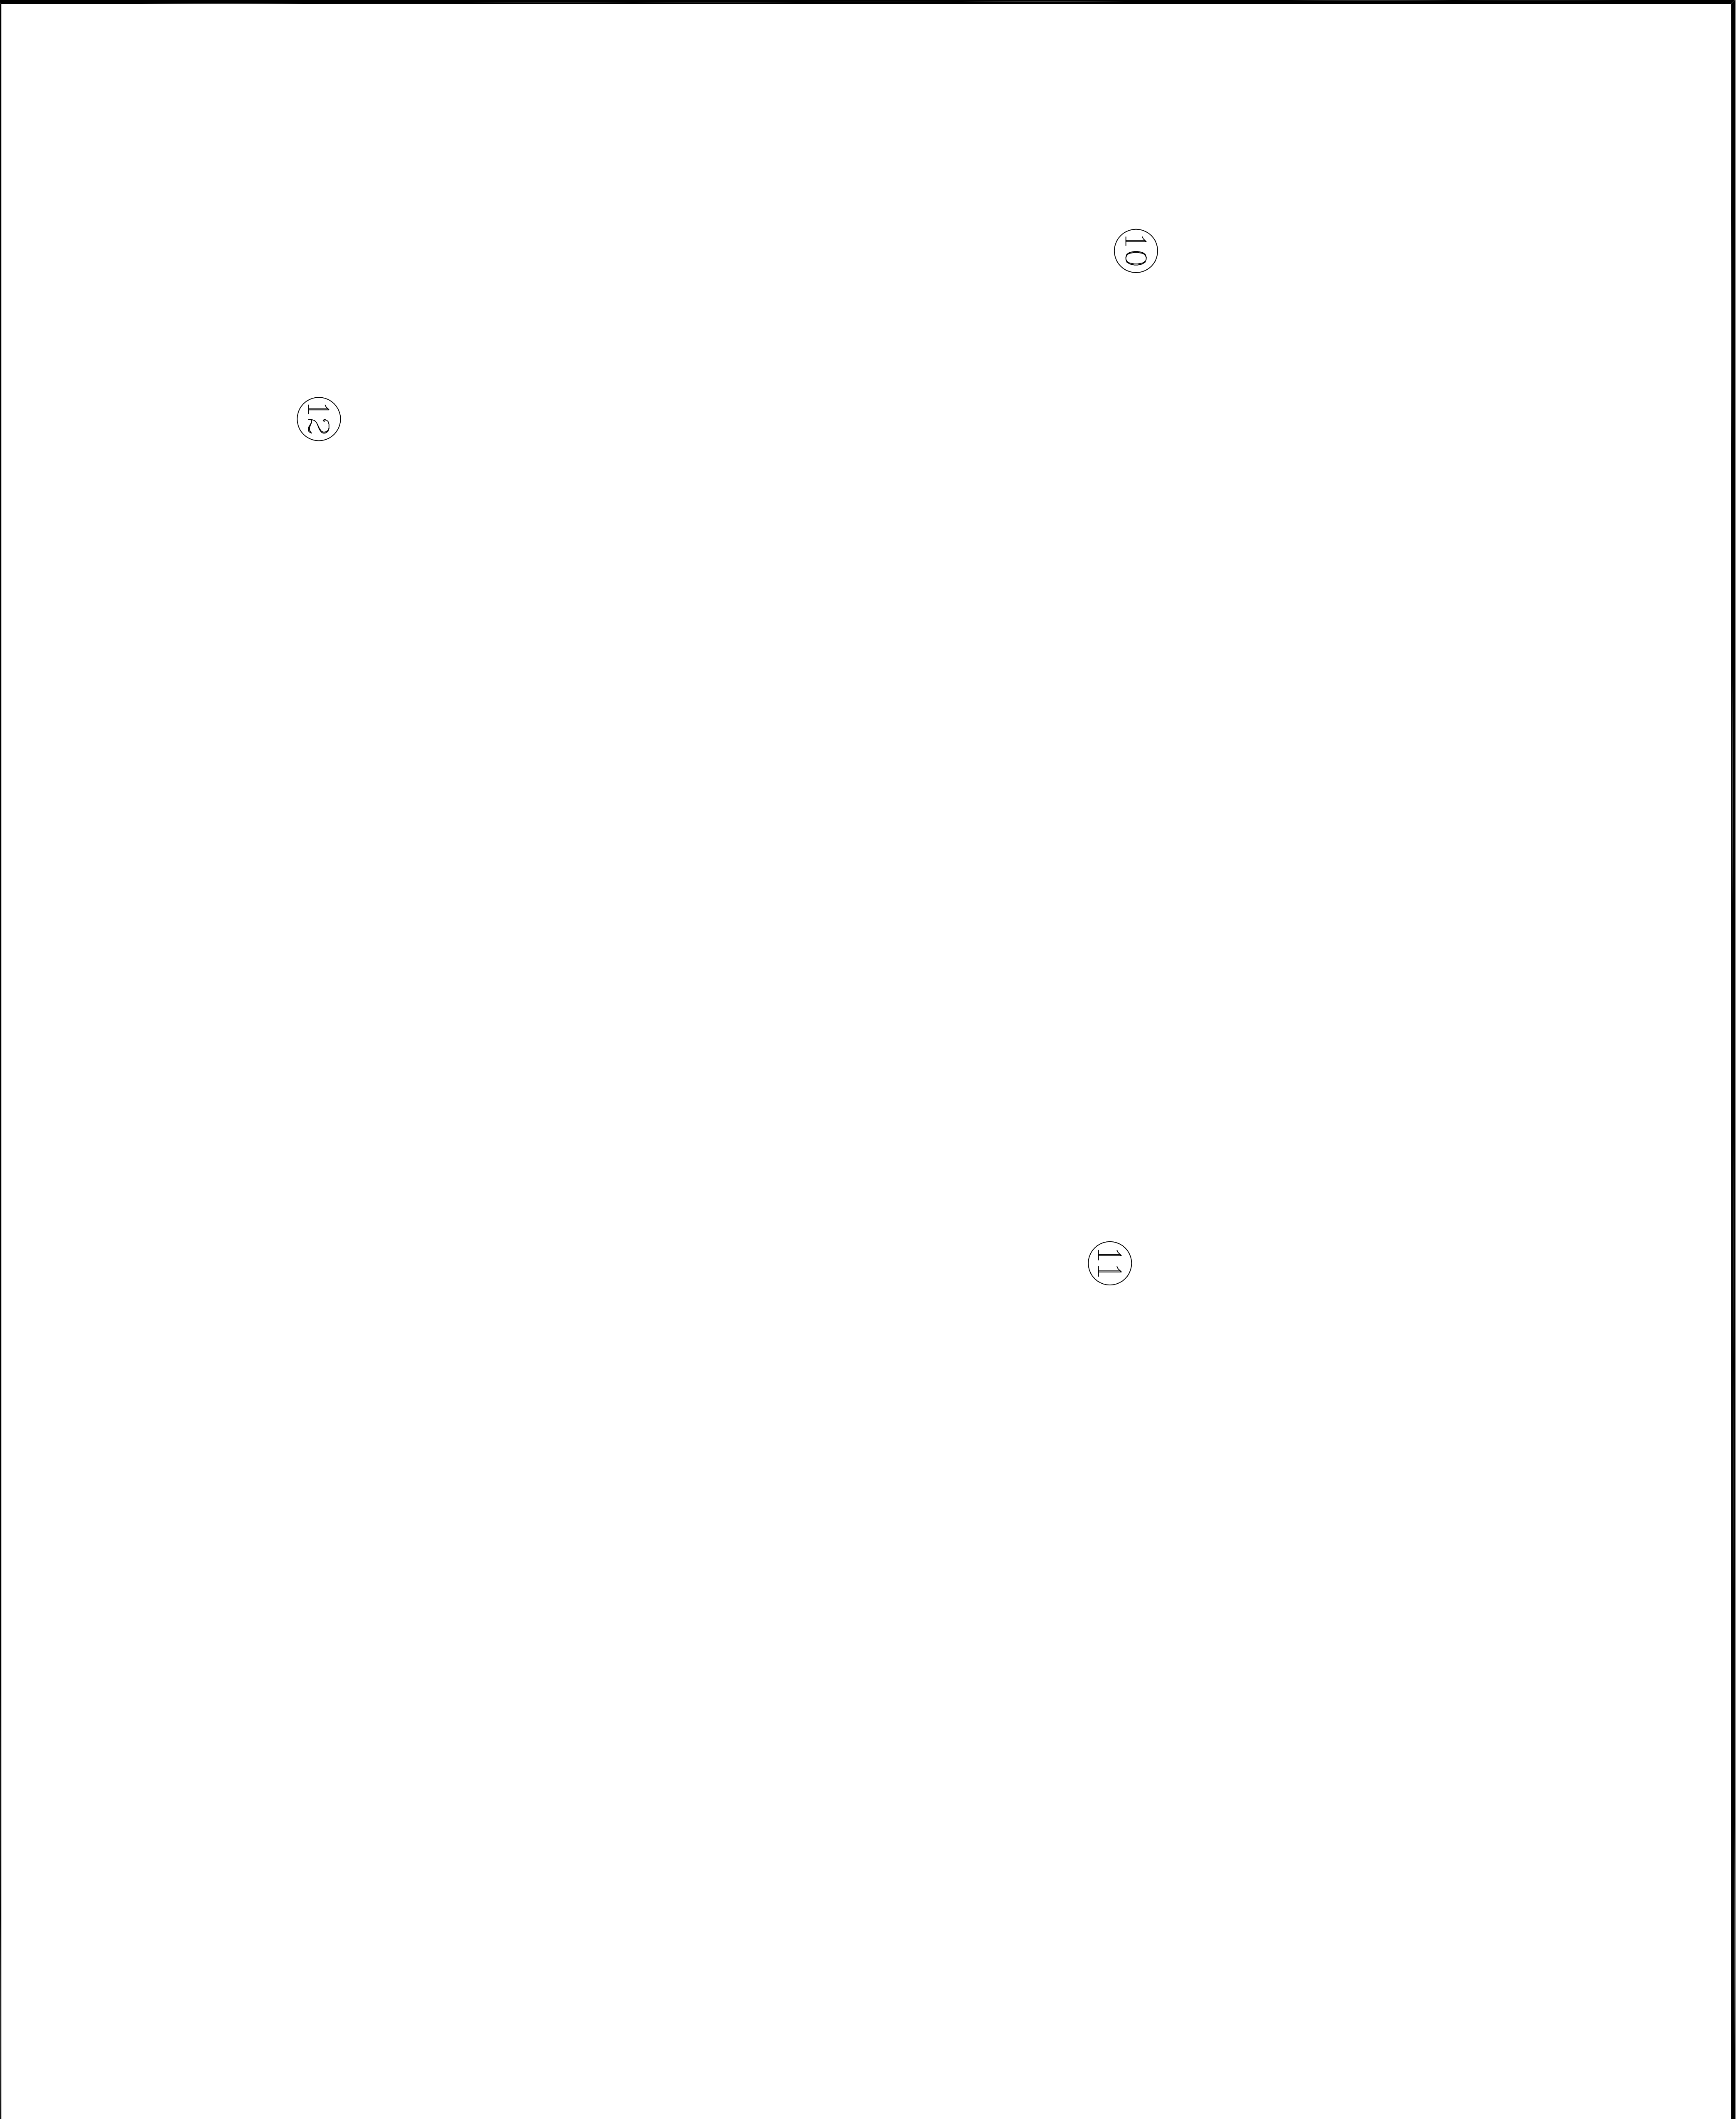

原宇宙设计

平面示意:

KEY PLAN

建设单位:

CLIENT

工程名称:

大塘洲村委会改建装修工程

PROJECT

子项名称:

SUB ITEM

设计号:

S025-11-2

PROJECT NO.

图名:

IMG. TITLE









索引详图 (八)

总 经 理		
CHIEF EXECUTIVE OFFICER		
设计负责人		
PROJECT LEADER		
审 定		
APPROVED BY		
专业负责人		
SPECIAL ENGINEER		
校 对		
CHECKED BY		
设计制图		
DESIGNED BY		
日期: 2025-10	DATE	图 别: 装饰
比例: 1:100	SCALE	图 号: 32
版本号:		VERSION
说明:		DIRECTIONS

原宇宙设计

原宇宙设计

主要设备表

序号	图例	材料名称	型号及规格	单位	安装方式	安装高度 (底距地)	数量	附注
1		配电箱 AL	非标	台	暗装	1.4米	实计	—
2		行走方向指示灯	~24V 1W	套	明装	0.5米	实计	不小于90分钟
3		应急照明灯	~24V 5W	套	明装	2.4米	实计	不小于90分钟
4		应急照明灯(双头灯)	带蓄电池, 供电时间不小于90分钟	套	明装	2.4米	实计	不小于90分钟
5		单相二、三极暗安全型插座	10A ~250V	套	暗装	0.5米	实计	—
6		单相二、三极暗安全型插座	10A ~250V	套	暗装	0米	实计	—
7		单相二、三极暗安全型插座	16A ~250V	套	暗装	2.2米	实计	—
8		单、二、三、四极跷板暗装开关(B6)	10A ~250V	套	暗装	1.4米	实计	—
9								
10								
11								
12								
13								
14								
15								
16								
17								
18								
19								
20								

建设单位:		CLIENT
工程名称:		PROJECT 大塘洲村委会改造装修工程
子项名称:		SUB ITEM
设计号:	S2025-11-2	PROJECT NO.
图名:	IMG. TITLE	
主要设备表		
总 经 理		
CHIEF EXECUTIVE OFFICER		
设计负责人		
PROJECT LEADER		
审 定		
APPROVED BY		
专业负责人		
SPECIAL ENGINEER		
校 对		
CHECKED BY		
设计制图		
DESIGNED BY		
日期: 2025-10	DATE	图 别: 装饰
比例: 1:100	SCALE	图 号: 34
版本号:	VERSION	
说明:	DIRECTIONS	

原宇宙设计

平面示意：KZ PLAN

建设单位：CLIENT


工程名称：大塘洲村委会改建装修工程PROJECT

子项名称：SIS ITEM

设计号：S0025-11-2PROJECT NO.
图 名：DWG. TITLE

主要设备表

总 经 理		
CHIEF EXECUTIVE OFFICER		
设计负责人		
PROJECT LEADER		
审 定		
APPROVED BY		
专业负责人		
SPECIAL ENGINEER		
校 对		
CHECKED BY		
DESIGNED BY	DATE	DWG. TITLE
日期：2025-10	图 别：装饰	
比例：1:100	SCALE	图 号：35
版本号：		VERSION
说明：		DIRECTIONS

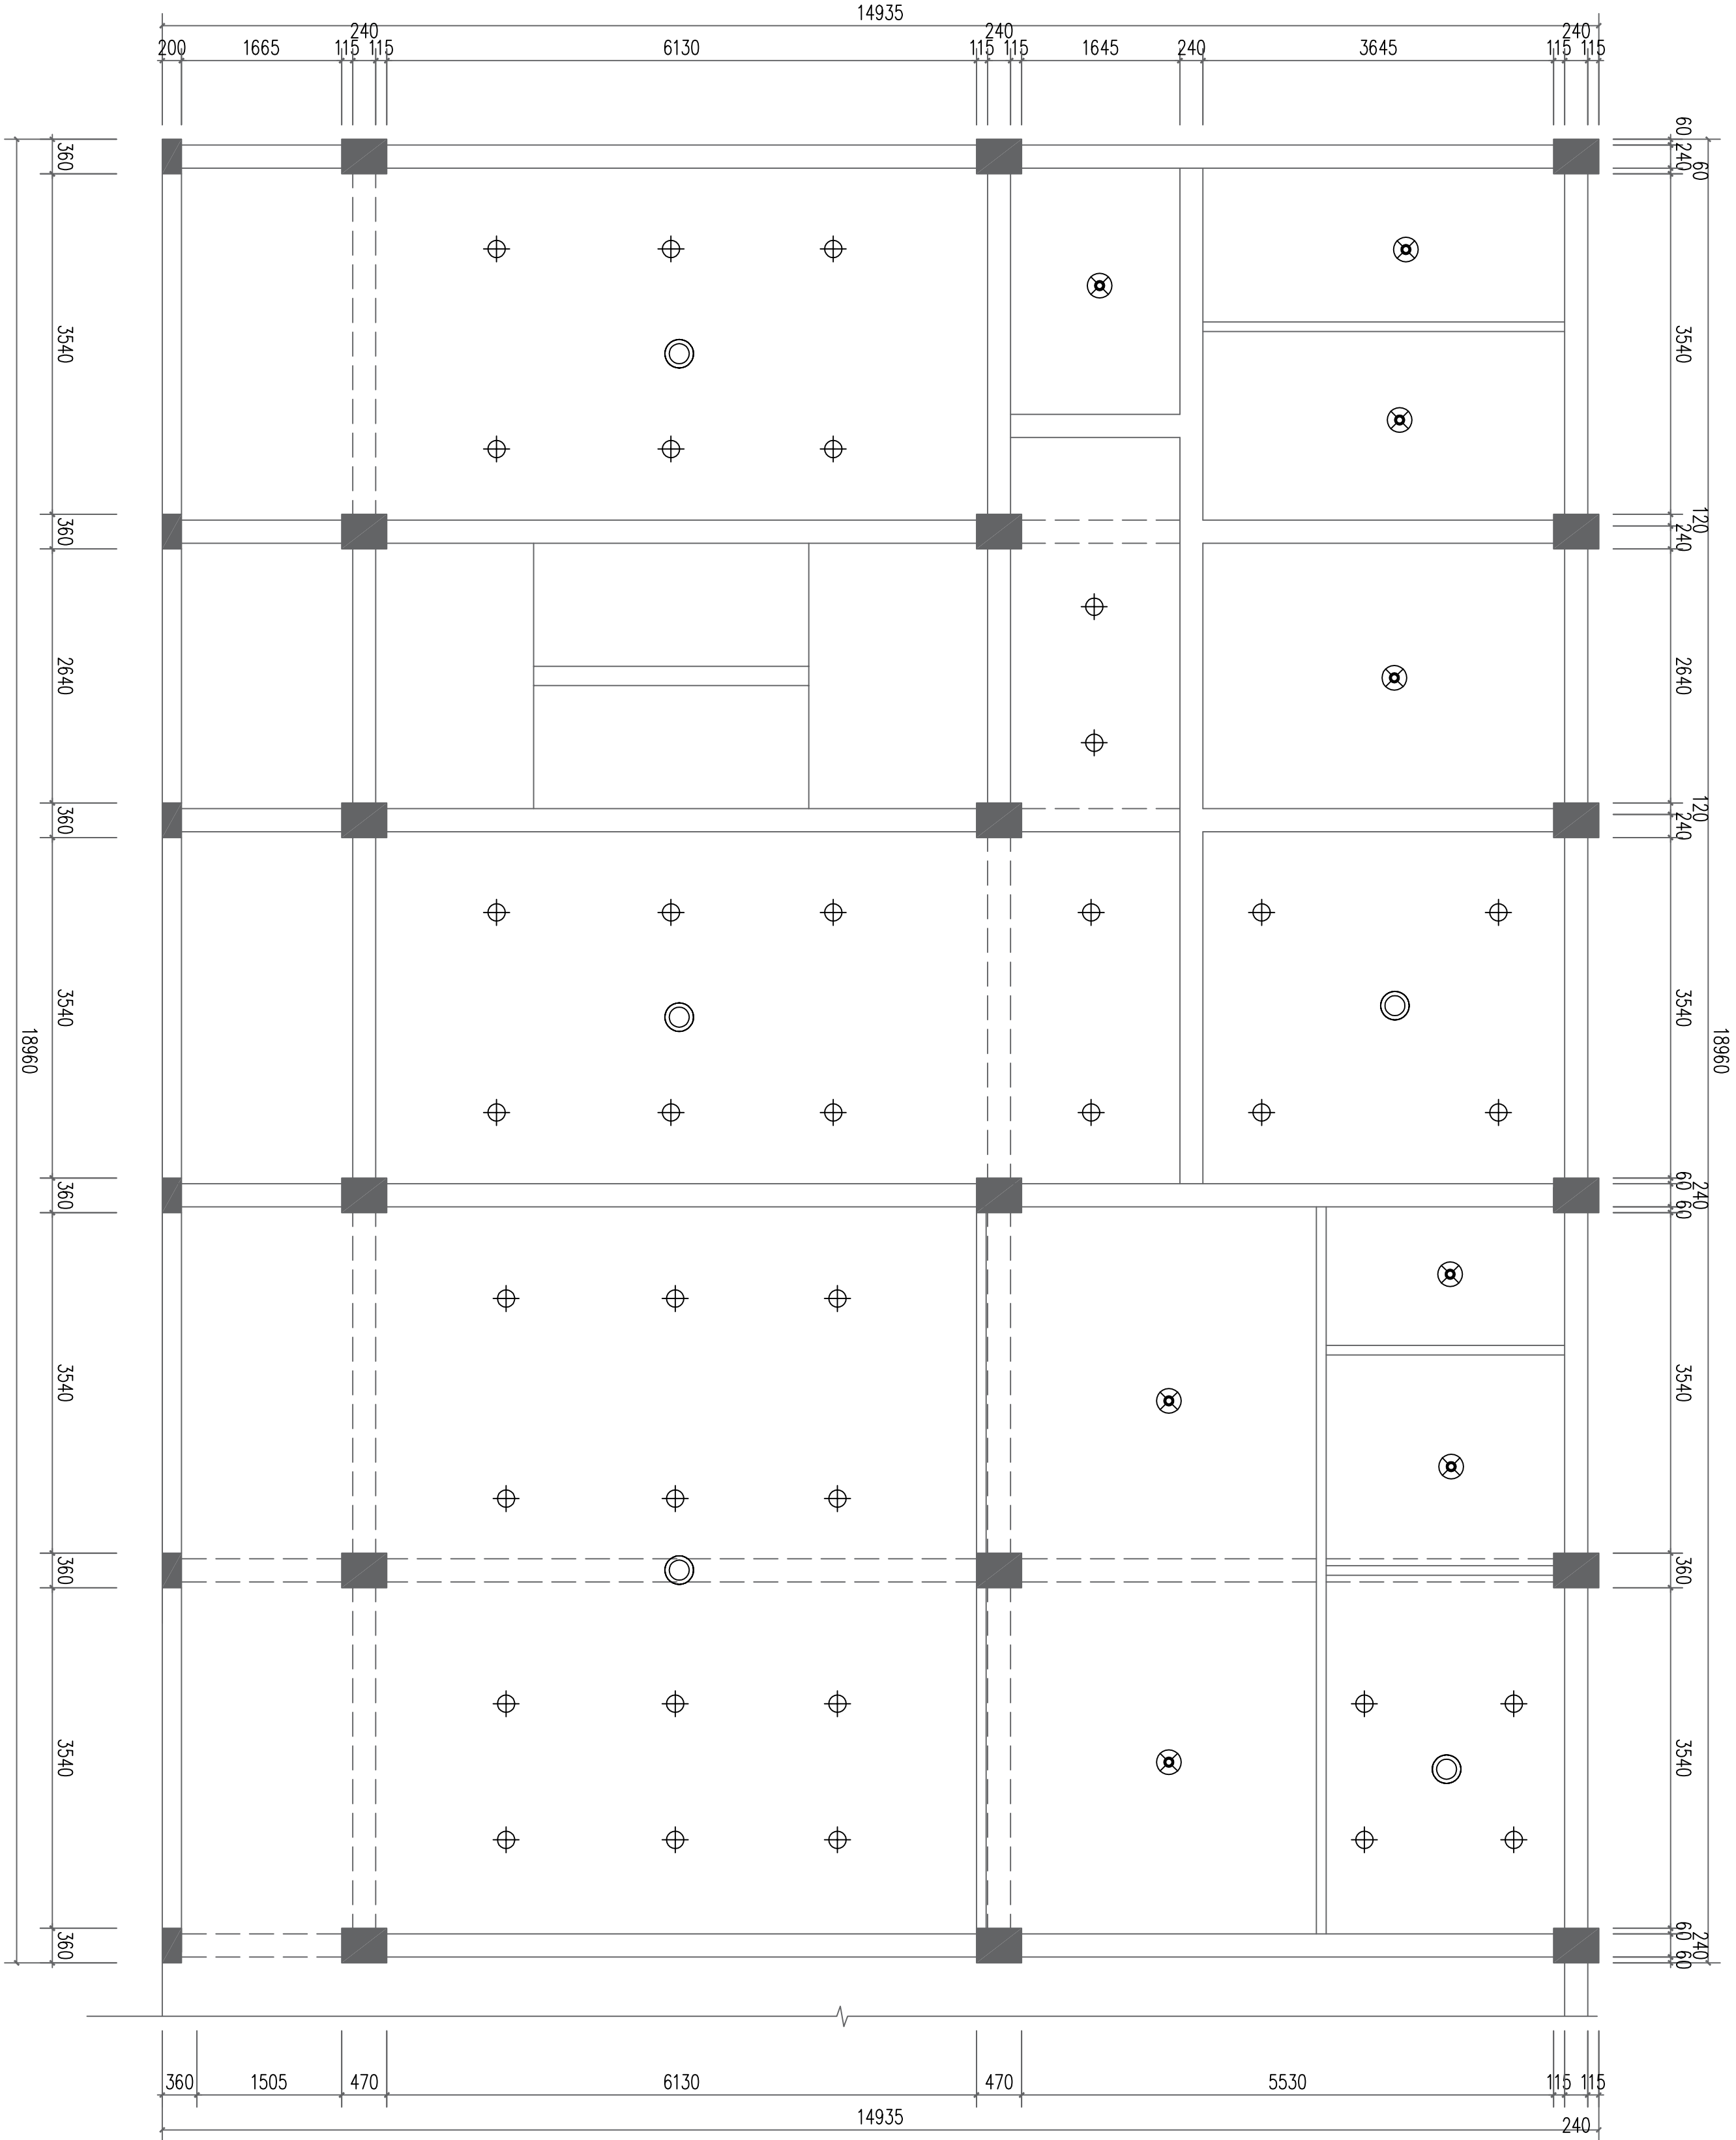

拆除工程量表

序号	图例	名称	规格	单位	数量	备注
1		配电箱		台	2	
2		筒灯		个	84	
3		吸顶灯		个	18	
4		吊灯		个	6	
5		普通插座	10A~250V	个	62	
6		开关	10A~250V	个	41	
7		塑料线管	PVC(直径25)	米	418	暂估量
8		电线	2.5平方铜芯线	米	526	暂估量
9		电线	4平方铜芯线	米	358	暂估量

说明: 1.拆除所有灯具、指示灯、插座、开关及电线(含线管)。

平面示意:

CLIENT

工程名称:

PROJECT

000000

SUB ITEM 子项名称:

设计号: S2025-11-2 PROJECT NO.

FIG. TITLE

总 经 理		
CHIEF EXECUTIVE OFFICER		

PROJECT LEADER

審 定 APPROVED BY		

专业负责人
SIRI ENGINEER

对 校

设计制图

日期: 2025-10	DATE	图别: 装饰	DMG. TYPE
-------------	------	--------	-----------


比例: 1:100	SCALE	図号: 36	DWG. NO.
-----------	-------	--------	----------

版本号:	VERSION
------	---------

DIRECTIONS

说明:

原宇宙设计

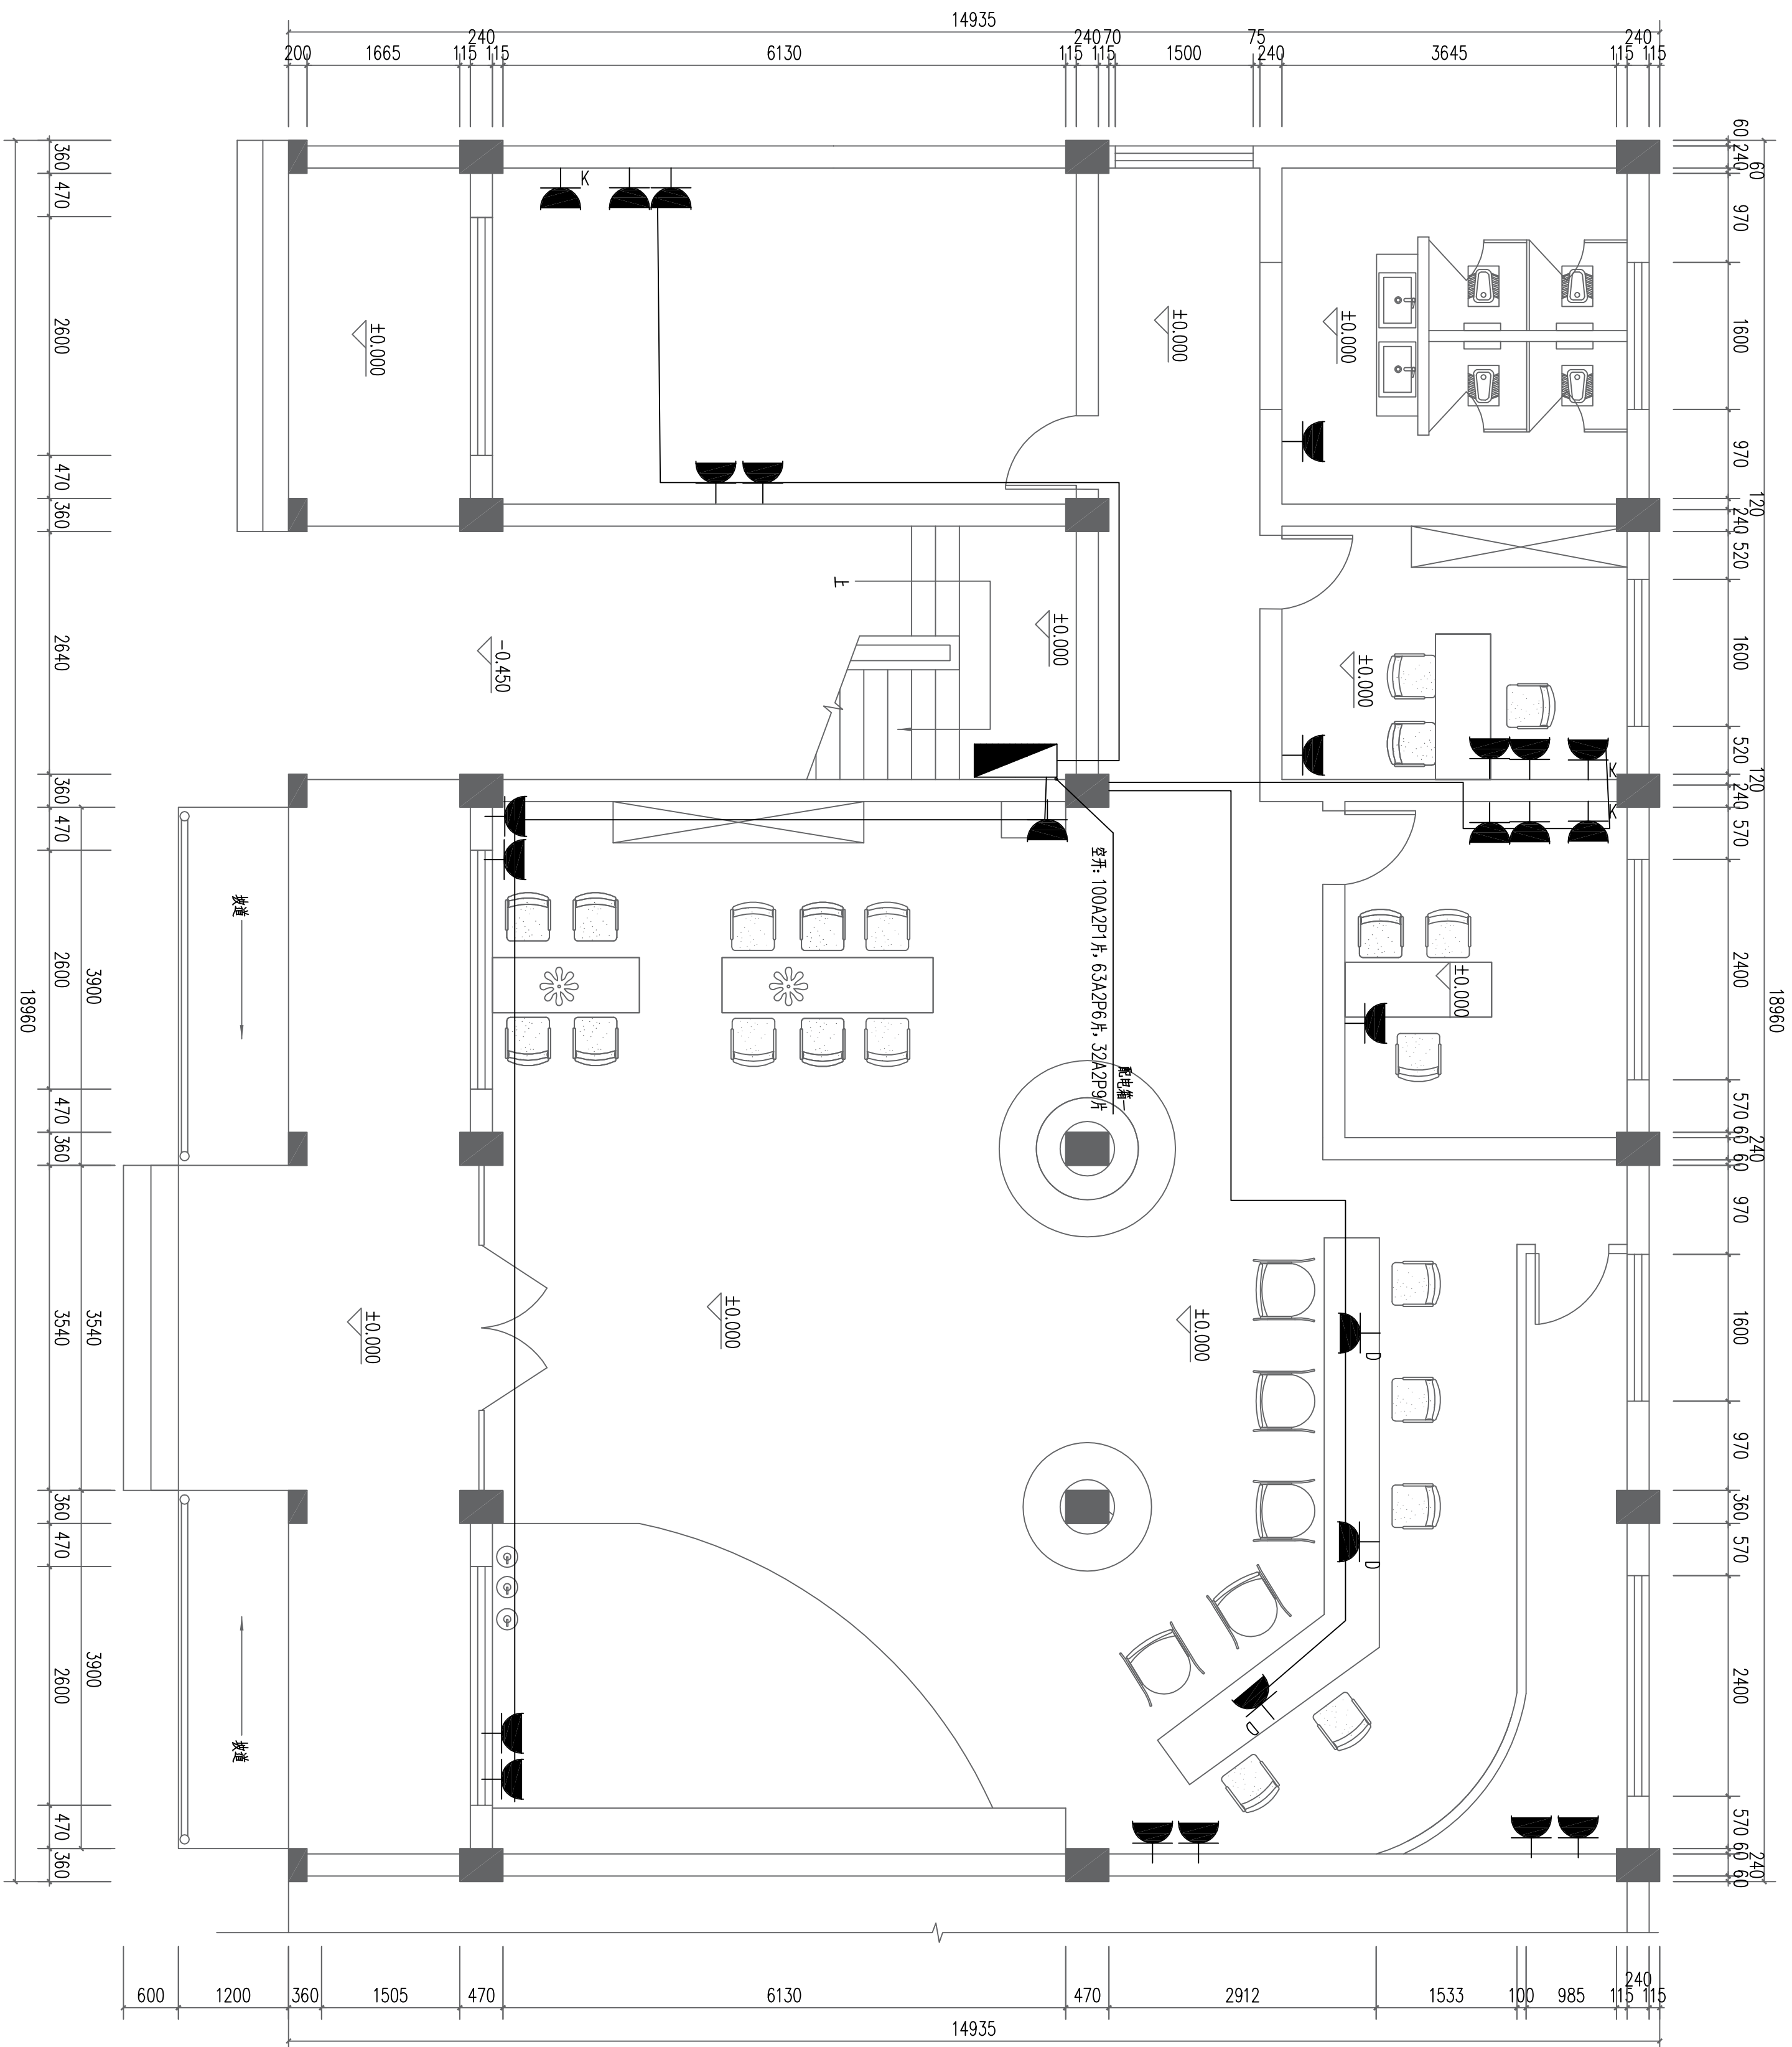


一层插座平面图 1:50

注: 未注明电线为3*4铜芯线, 采用暗线暗敷设。

总 经 理			
CHIEF EXECUTIVE OFFICER			
设计负责人			
PROJECT LEADER			
审 定			
APPROVED BY			
专业负责人			
SPECIAL ENGINEER			
校 对			
CHECKED BY			
设计制图			
DESIGNED BY			
日期: 2025-10	图 别: 装饰	图 纸 类 别	
比例: 1:100	SCALE	图 号: 37	图 纸 编 号
版本号:		版 本 号	
说明:		说 明	

原宇宙设计

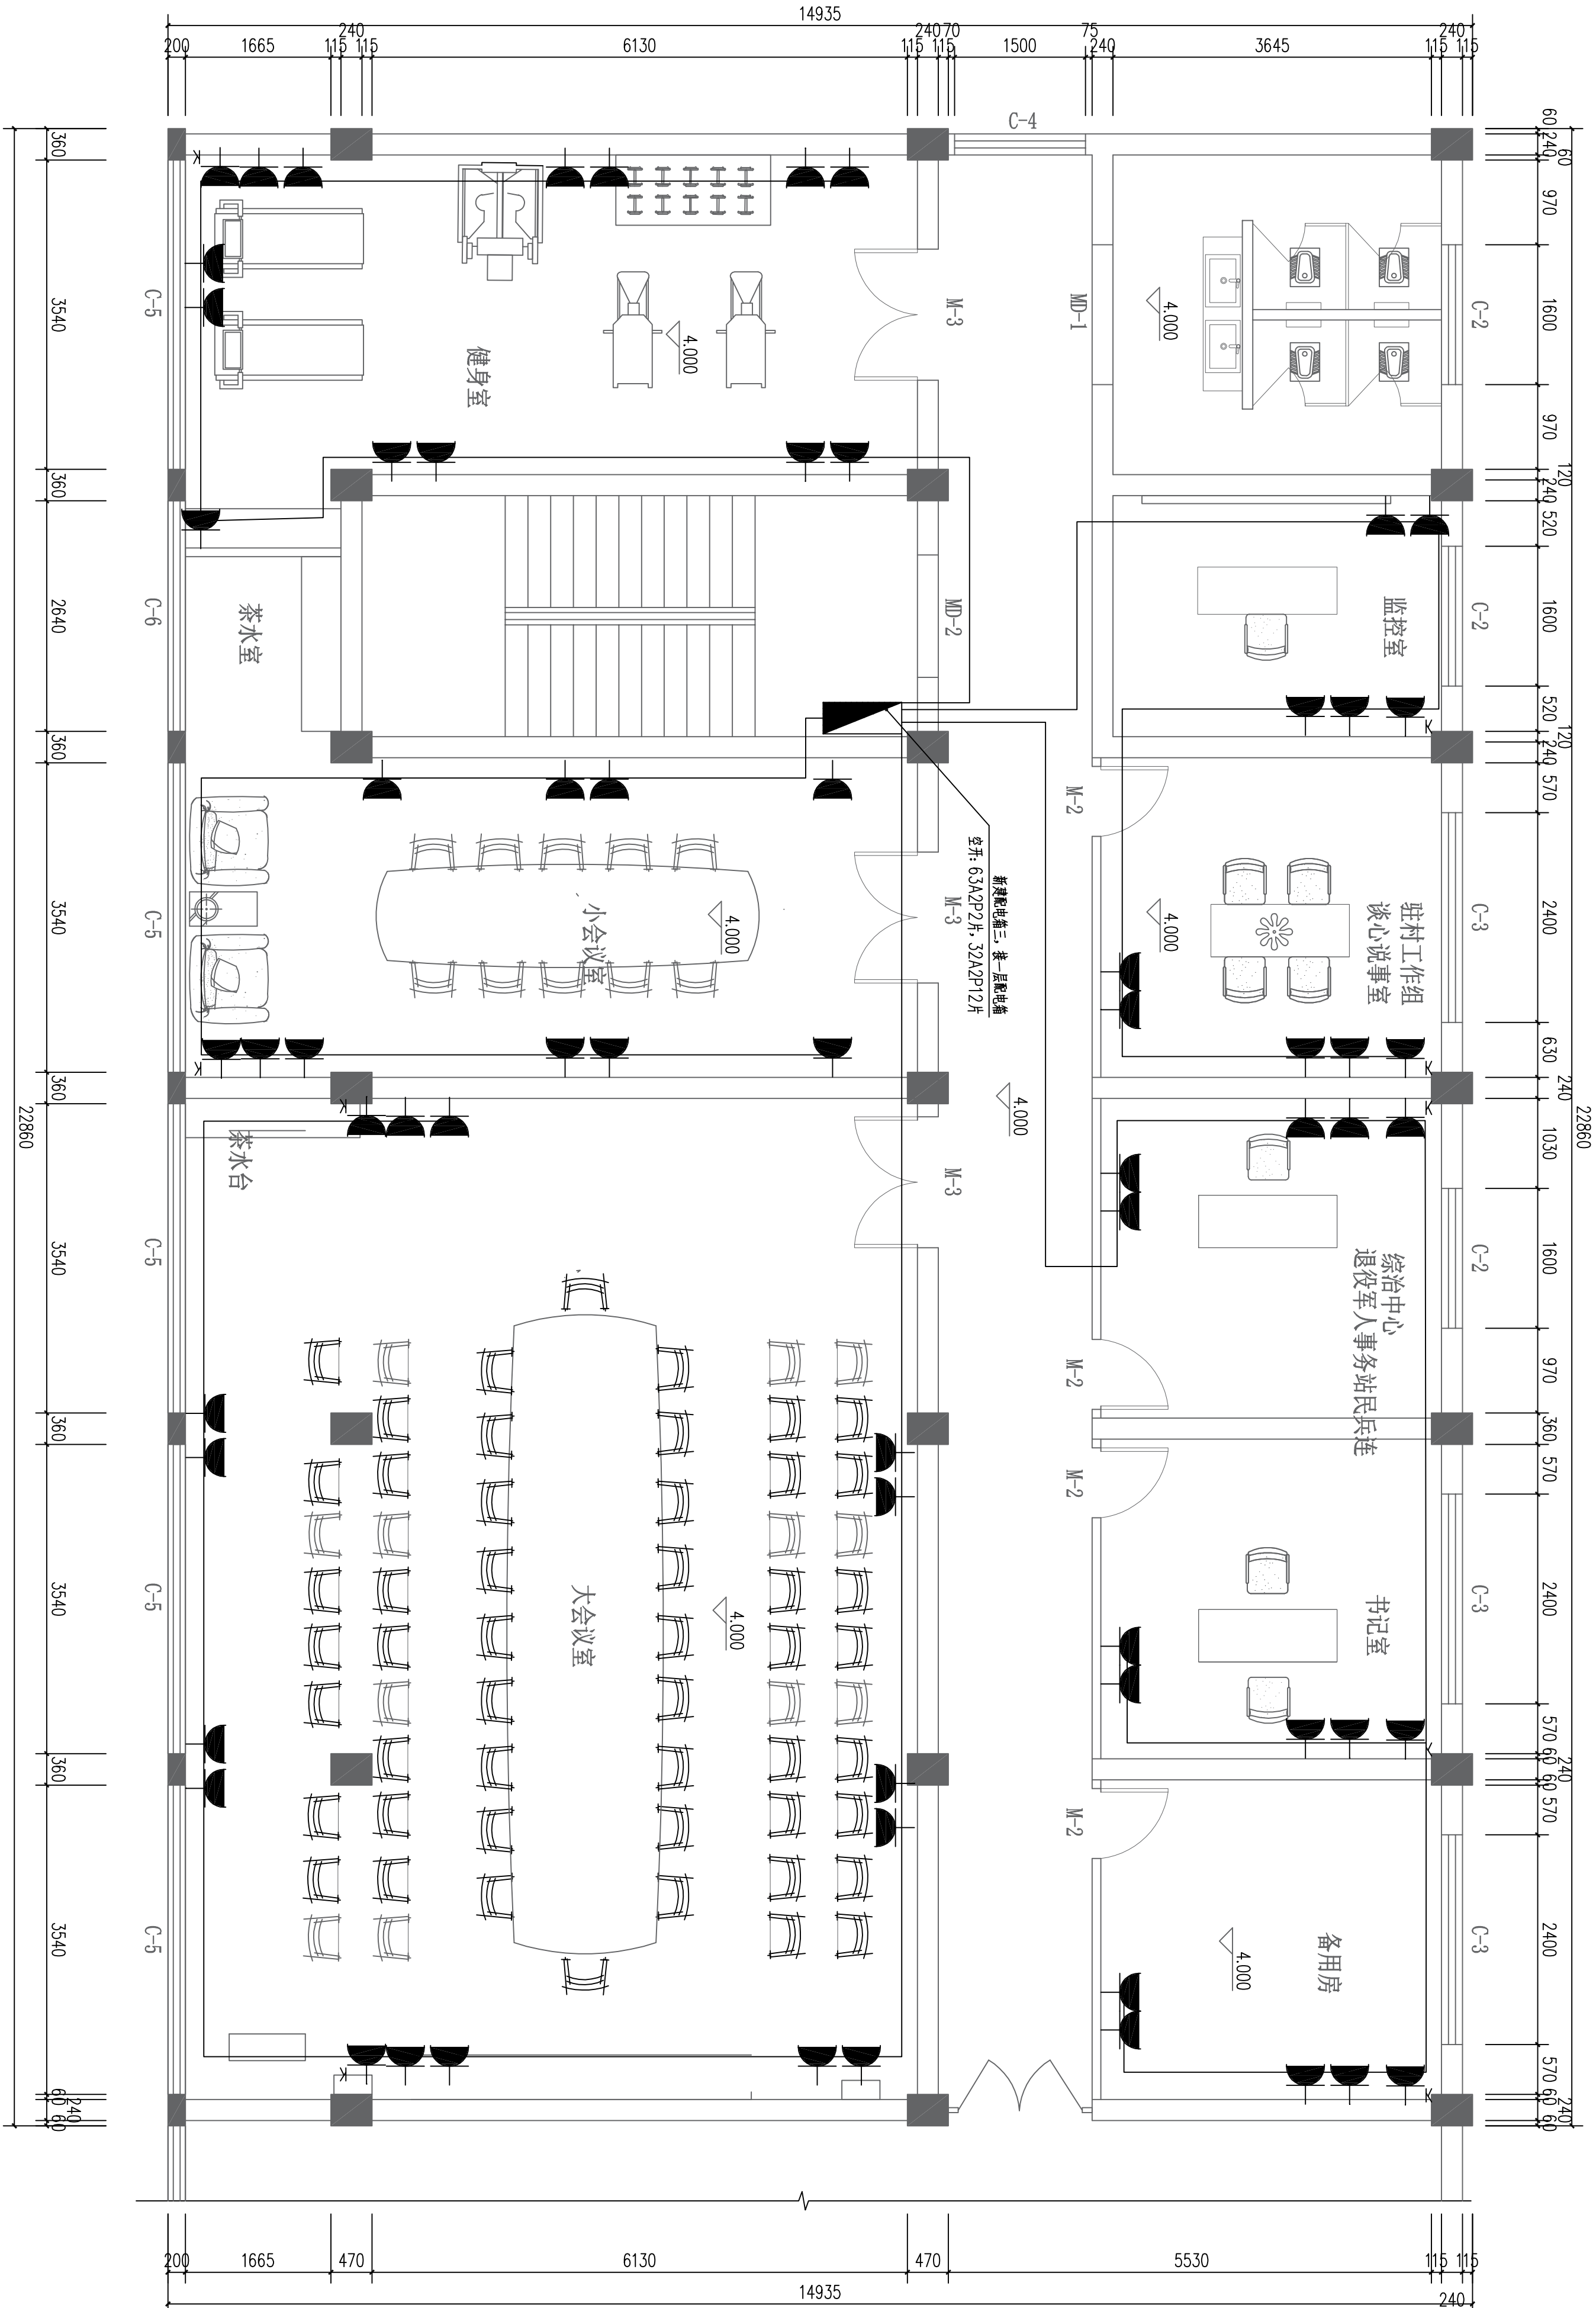

二层插座平面图 1:50

注: 未注册墙体为34墙芯线, 采用暗内暗敷设。

总 经 理			
CHIEF EXECUTIVE OFFICER			
设计负责人			
PROJECT LEADER			
审 定			
APPROVED BY			
专业负责人			
SPECIAL ENGINEER			
校 对			
CHECKED BY			
设计制图			
DESIGNED BY			
日期: 2025-10	图 别: 装饰	图 别: 装饰	图 别: 装饰
DATE	SCALE	图 号: 38	图 号: 38
比例: 1:100	SCALE	图 号: 38	图 号: 38
版本号:			
VERSION			
说明:			
NOTES			

原宇宙设计

平面示意:

KEY PLAN

建设单位:

CLIENT

工程名称:

大塘洲村委会改建装修工程

PROJECT

子项名称:

SUB ITEM

设计号:

S2025-11-2

PROJECT NO.

图名:

IMG. TITLE

一层照明平面图

总 经 理
CHIEF EXECUTIVE OFFICER

设计负责人
PROJECT LEADER

审 定
APPROVED BY

专业负责人
SPECIAL ENGINEER

校 对
CHECKED BY

设计制图
DESIGNED BY

日期: 2025-10

图 别: 装饰

IMG. TYPE

比例: 1:100

图 号: 39


IMG. NO.

版本号:

VERSION

说明:

DIRECTIONS

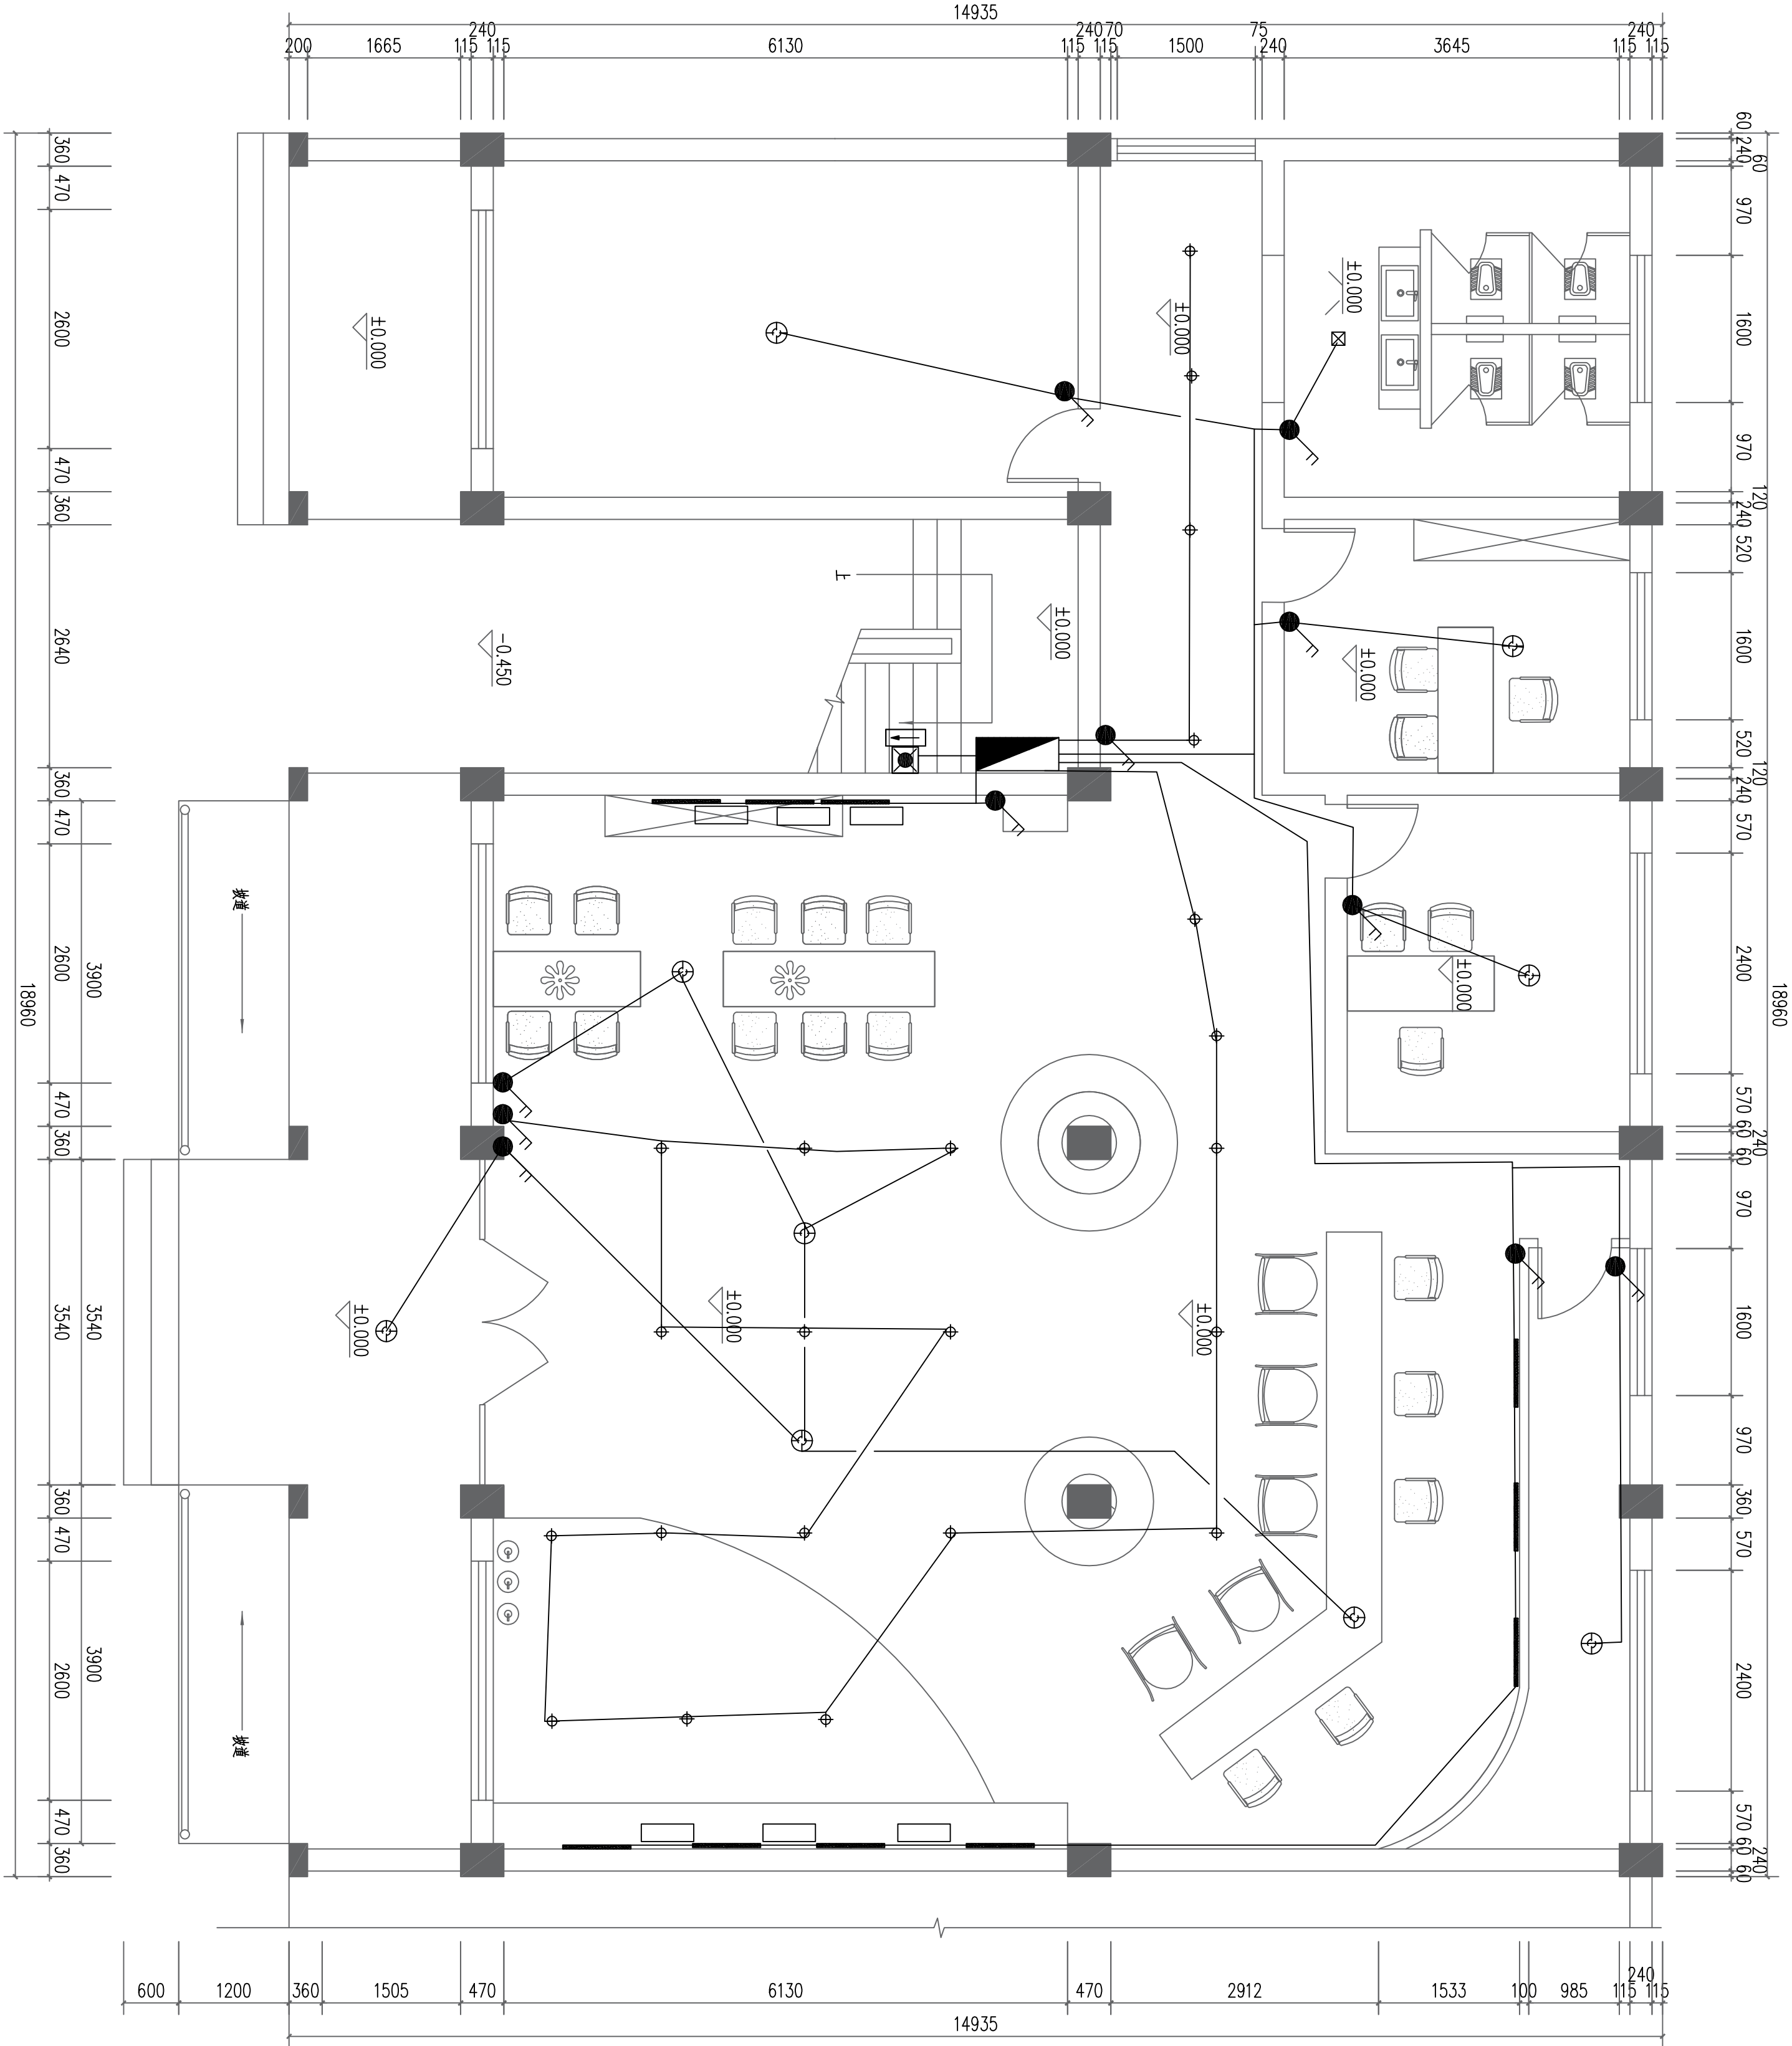


一层照明平面图 1:50

图例说明:

符号指示	编 号	说 明
⊕	吸顶灯φ450	
⊕	射灯φ150	
—	LED灯带	
□	灯箱	
⊗	平板灯300*300	

注: 未注明设备详主要设备表, 未注明配线主路为3*4铜芯线, 支路为3*2.5铜芯线, 墙内暗敷设, 套管为PVC电线管305 DN20。

原宇宙设计

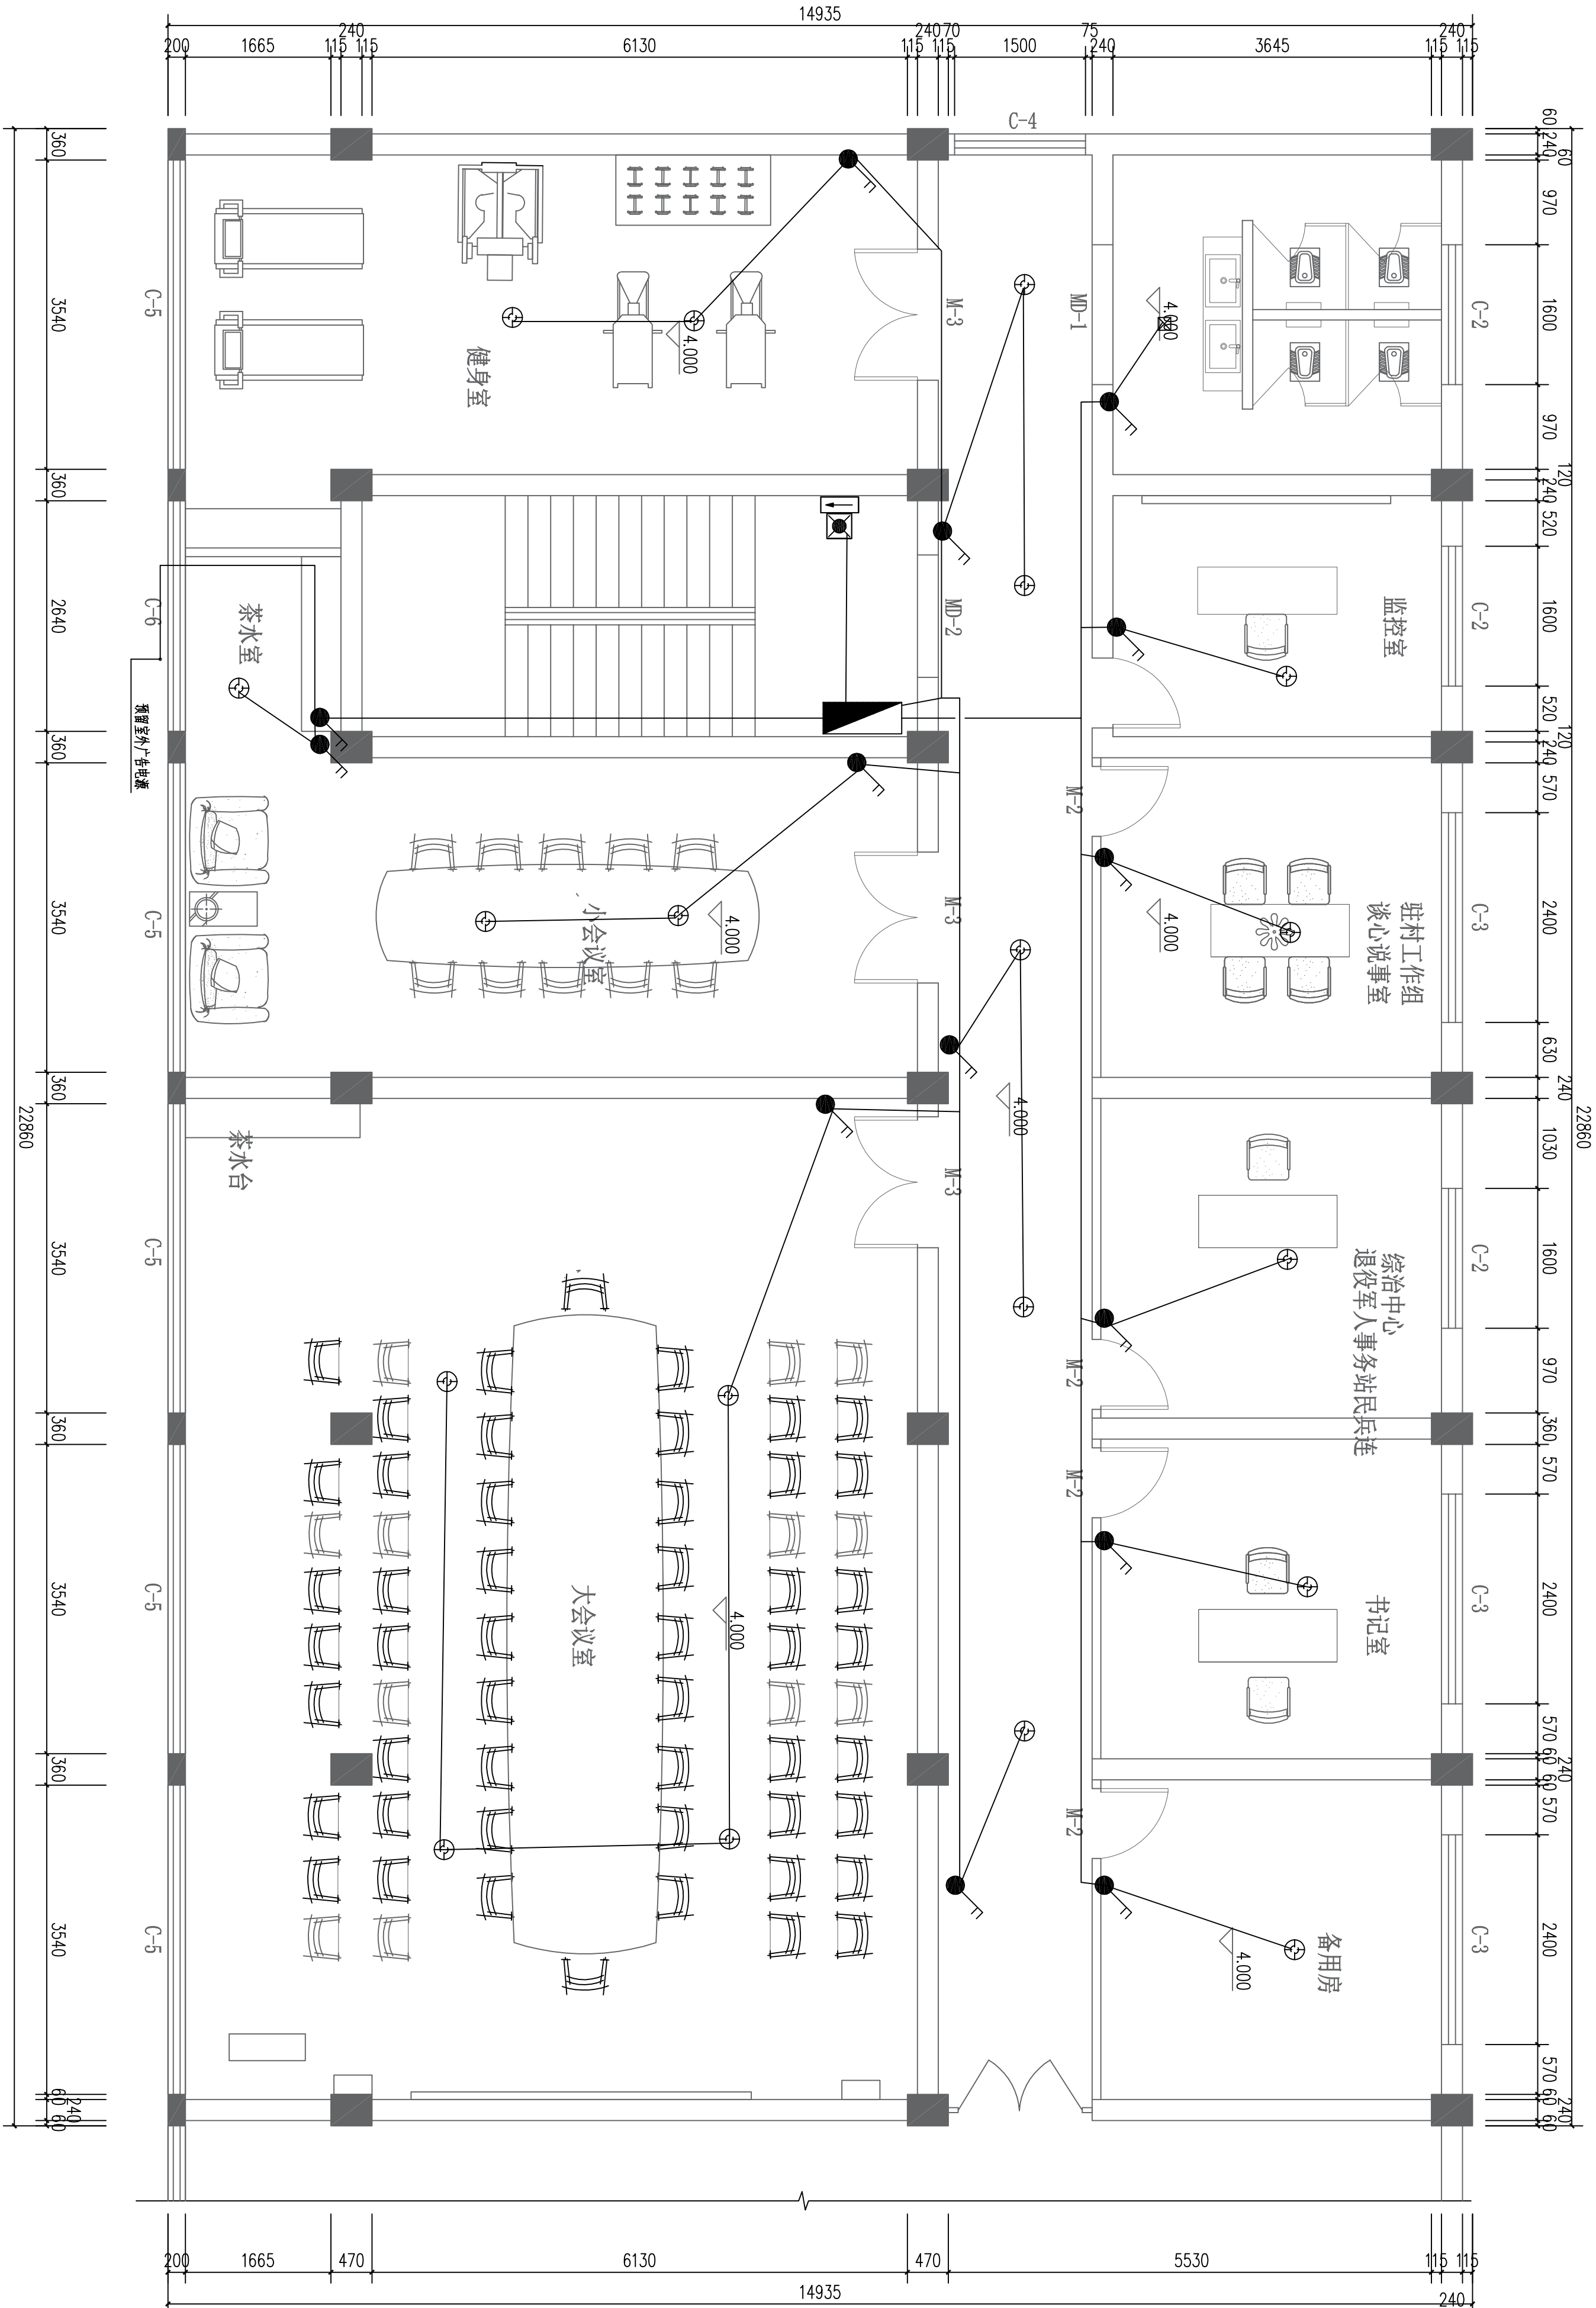

二层照明平面图 1:50

总 经 理			
CHIEF EXECUTIVE OFFICER			
设计负责人			
PROJECT LEADER			
审 定			
APPROVED BY			
专业负责人			
SPECIAL ENGINEER			
校 对			
CHECKED BY			
设计制图			
DESIGNED BY			
日期: 2025-10	图 别: 装饰	图 别: 装饰	图 别: 装饰
DATE	SCALE	图 号: 40	图 号: 40
比例: 1:100	SCALE	图 号: 40	图 号: 40
版本号:			
VERSION			
说明:		DIRECTIONS	

原宇宙设计

平面示意:

KEY PLAN

建设单位:

CLIENT

工程名称:

大塘洲村委会改造装修工程

PROJECT

子项名称:

SUB ITEM

设计号:

2025-11-2

SUBJECT NO.

圖 4

NO.	TITLE
1	...
2	...
3	...
100	...

一层照明平面图


点 经 理	CHIEF EXECUTIVE OFFICER
设计负责人	DESIGN LEADER
审 定	APPROVED BY
专业负责人	SPECIAL INCHARGE
校 对	CHECKED BY
设计制图	DESIGNED BY

版本号:



VERSION

说明:

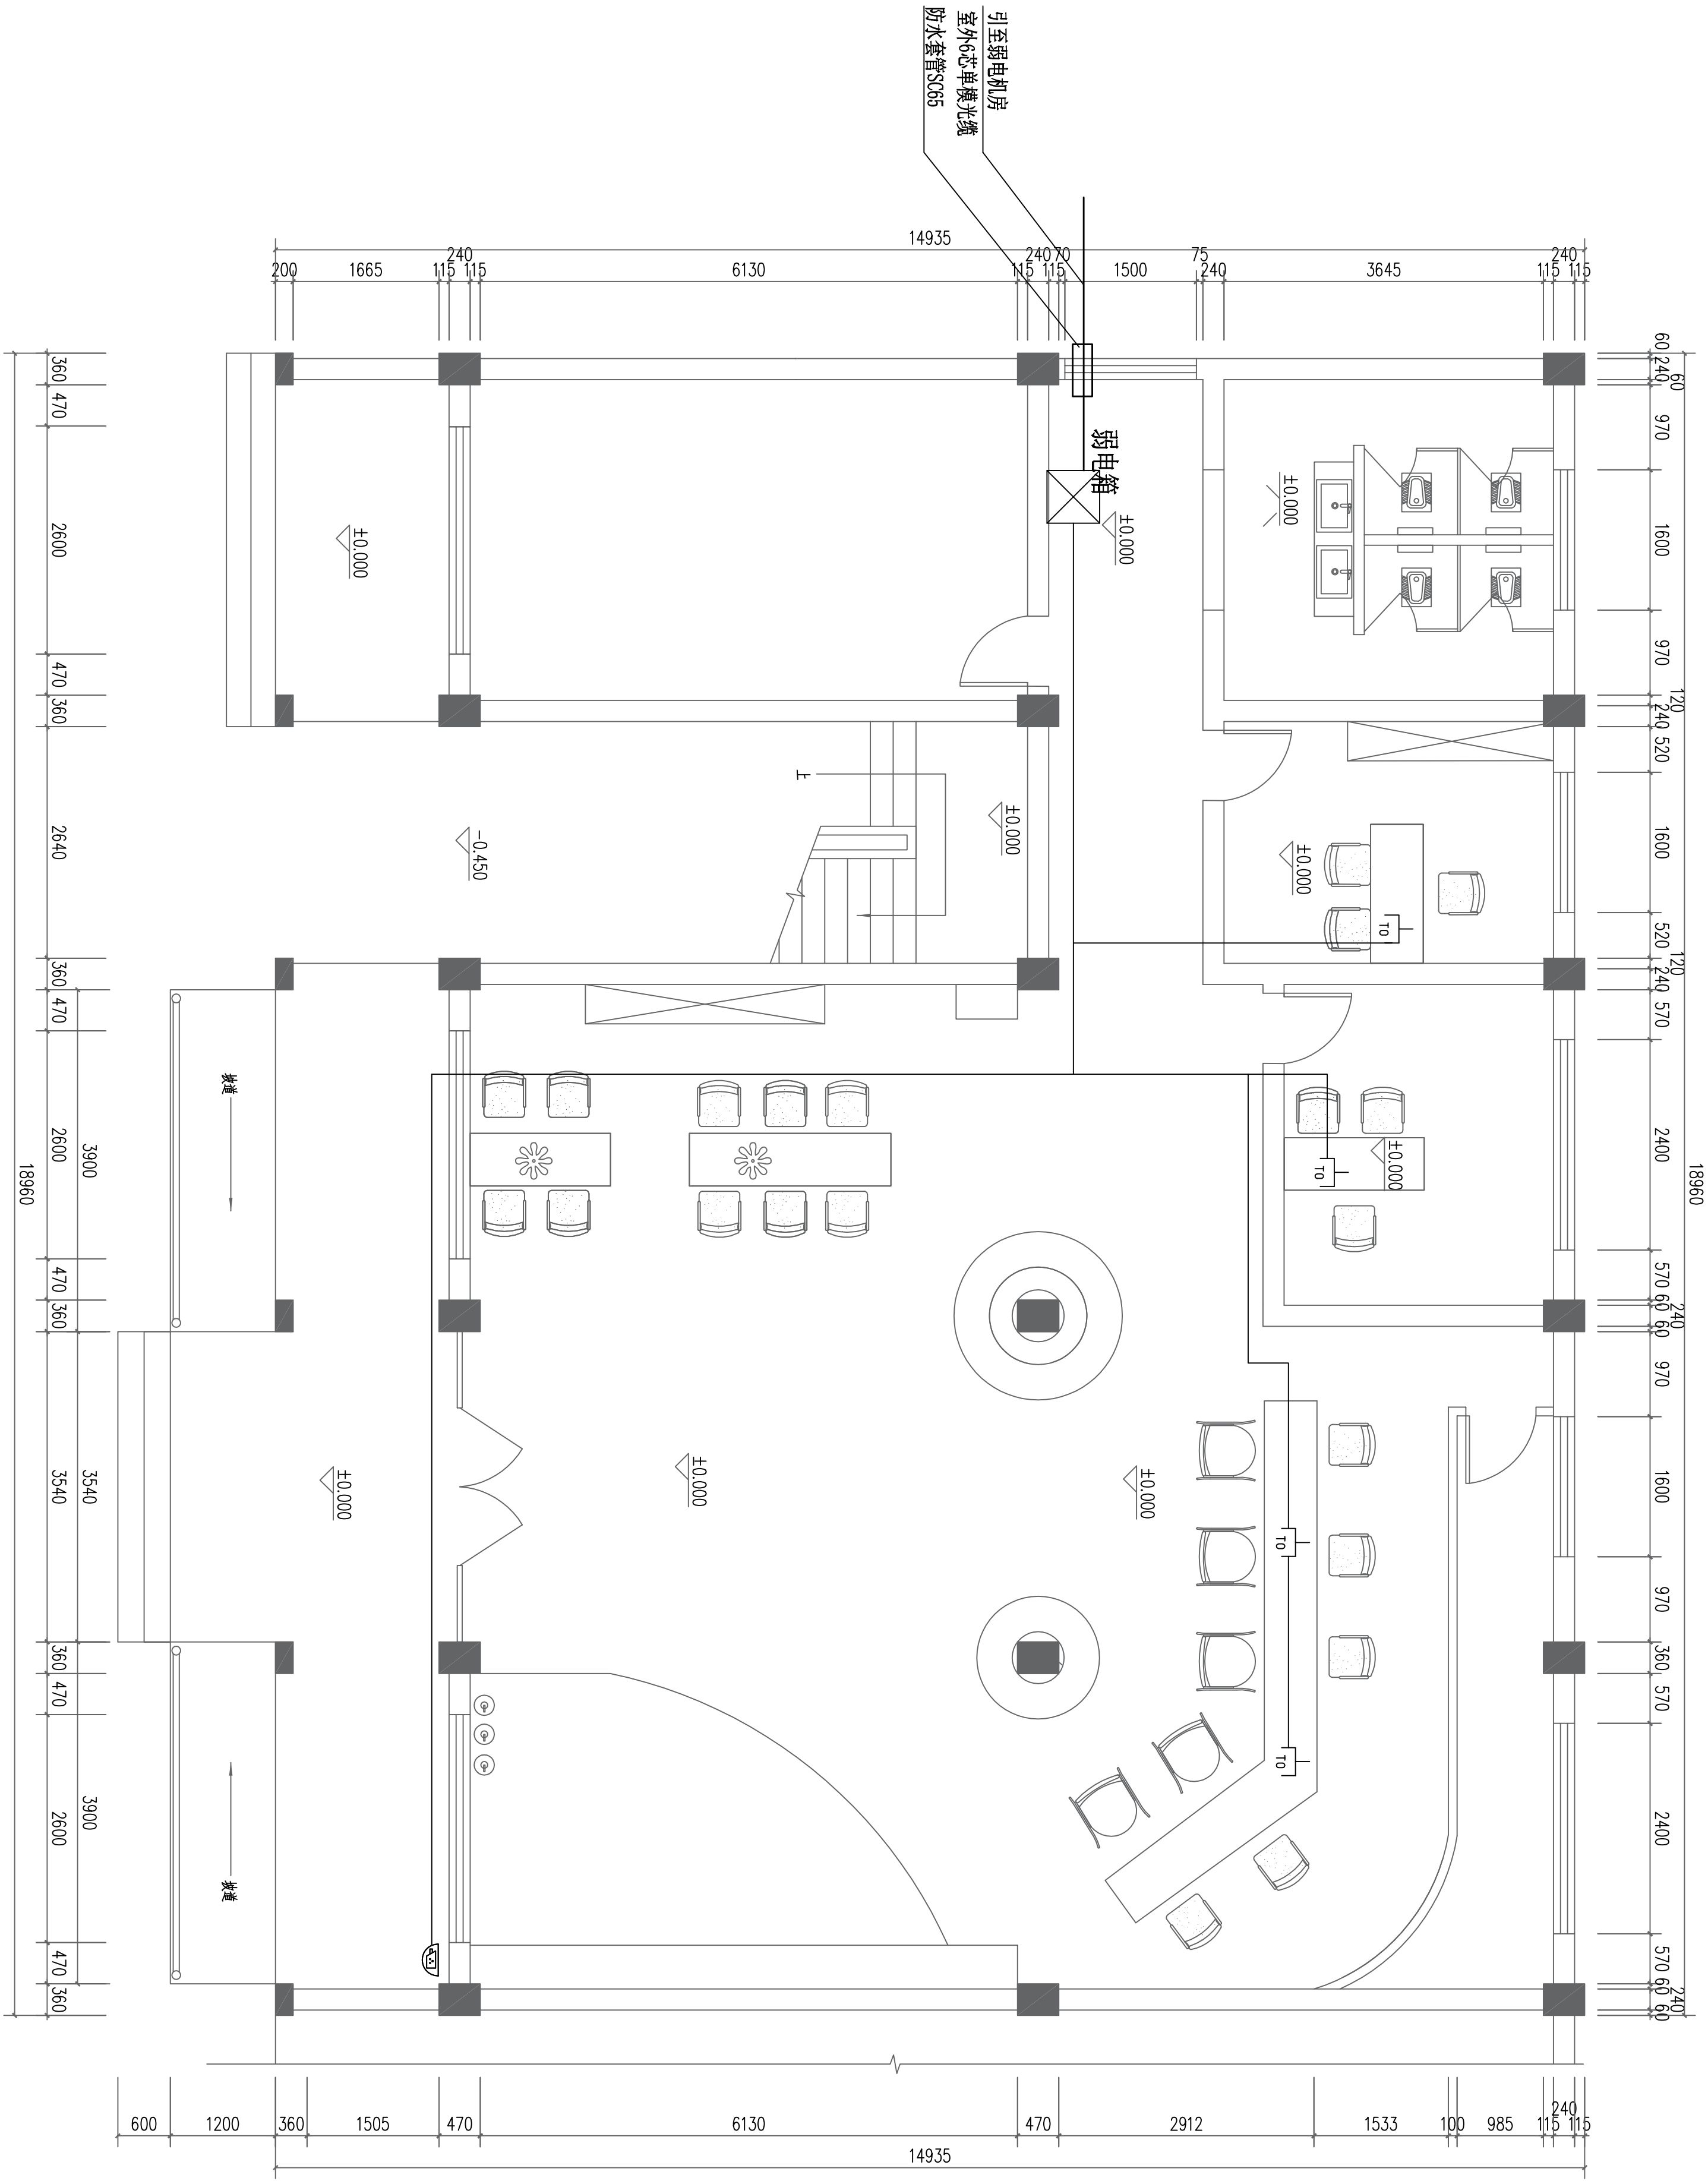
REFERENCES



一层弱电平面图 1:50

弱电线路说明		
线路类型	线路说明	及数量说明
1 ⁹	电话 + 网络线路	2x Ca1.6 UP
1 ⁰	网络线路	Ca1.6 UP -J0G20-FC -J0G20-FC
1 ⁰	无线A-FC线路	Ca1.6 UP -J0G20-FC
	摄像机线路	Ca1.6 UP -J0G20-CC WC Ca1.6 UP
	摄像机线路	-J0G20-CC WC

原宇宙设计

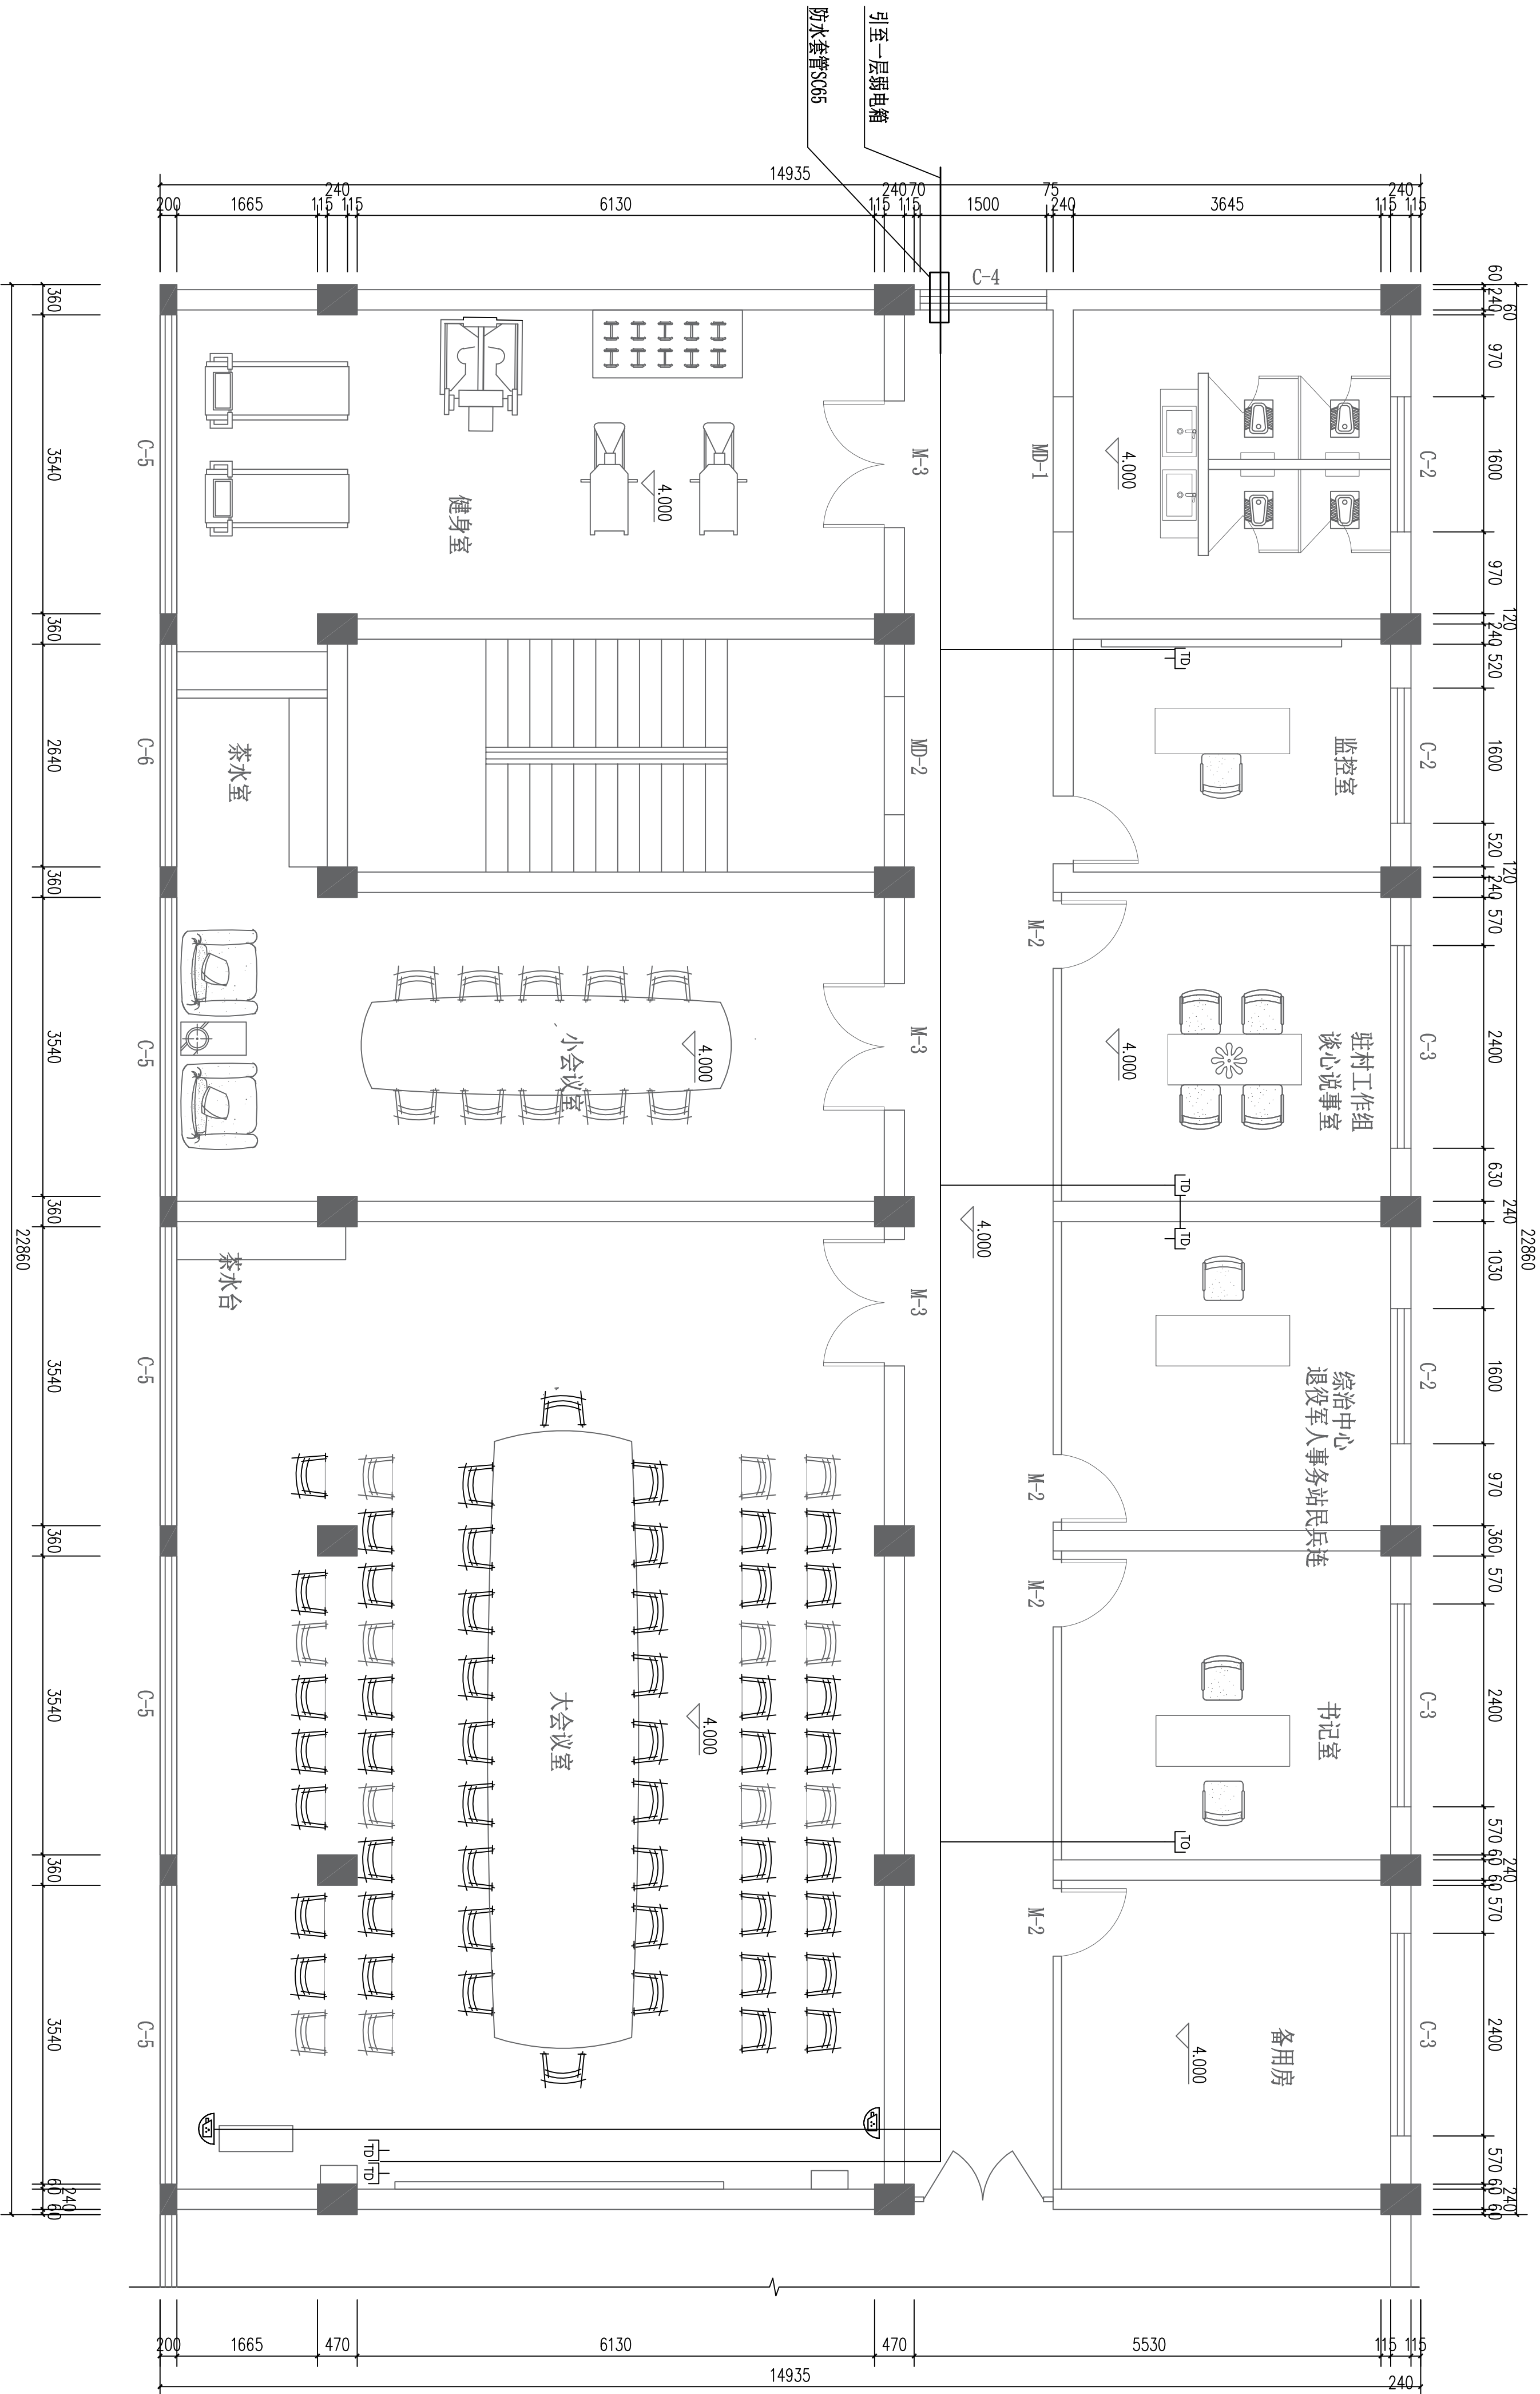

二层弱电平面图 1:50

弱电线路说明	
线路类型	及敷设说明
电话	2xCat6 UTP
电话+网络线路	-2xJDG20-FC Cat6 UTP
网络线路	-JDG20-FC Cat6 UTP
无线AP线路	-JDG20-FC Cat6 UTP
摄像机线路	-JDG20-C, WC Cat6 UTP
摄像机线路	-JDG20-C, WC


平面图示:		REV. PLAN
建设单位:	CLIENT	
工程名称:	PROJECT	
子项名称:	SUB ITEM	
设计号:	S2025-11-2	PROJECT NO.
图名:	一层照明平面图	ONE. TITLE
总 经 理	CHIEF EXECUTIVE OFFICER	
设计负责人	PROJECT LEADER	
审 定	APPROVED BY	
专业负责人	SUB. ENGINEER	
校 对	CHECKED BY	
设计制图	DESIGNED BY	
日期: 2025-10	DATE	图 别: 装饰
比例: 1:100	SCALE	图 号: 42
版本号:		VERSION
说明:	DIRECTIONS	

[illegible][illegible]

室内给排水设计说明

[illegible][illegible]

平面示意:				E2 PLAN	
建设单位:				CLIENT	
工程名称:				PROJECT	
大塘洲村委会改造装修工程					
子项名称:				SUB ITEM	
设计号:				PROJECT NO.	
S2025-11-2					
图名:				IMG. TITLE	
室内给排水设计说明					
总 经 理					
CHIEF EXECUTIVE OFFICER					
设计负责人					
PROJECT LEADER					
审 定					
APPROVED BY					
专业负责人					
SPECIALIST SUPERVISOR					
校 对					
CHECKED BY					
设计制图					
DESIGNED BY					
日期: 2025-10		图 别: 装饰		IMG. TYPE	
DATE		SCALE		IMG. NO.	
比例: 1:100		图 号: 43			
版本号:				VERSION	
说明:				DIRECTIONS	

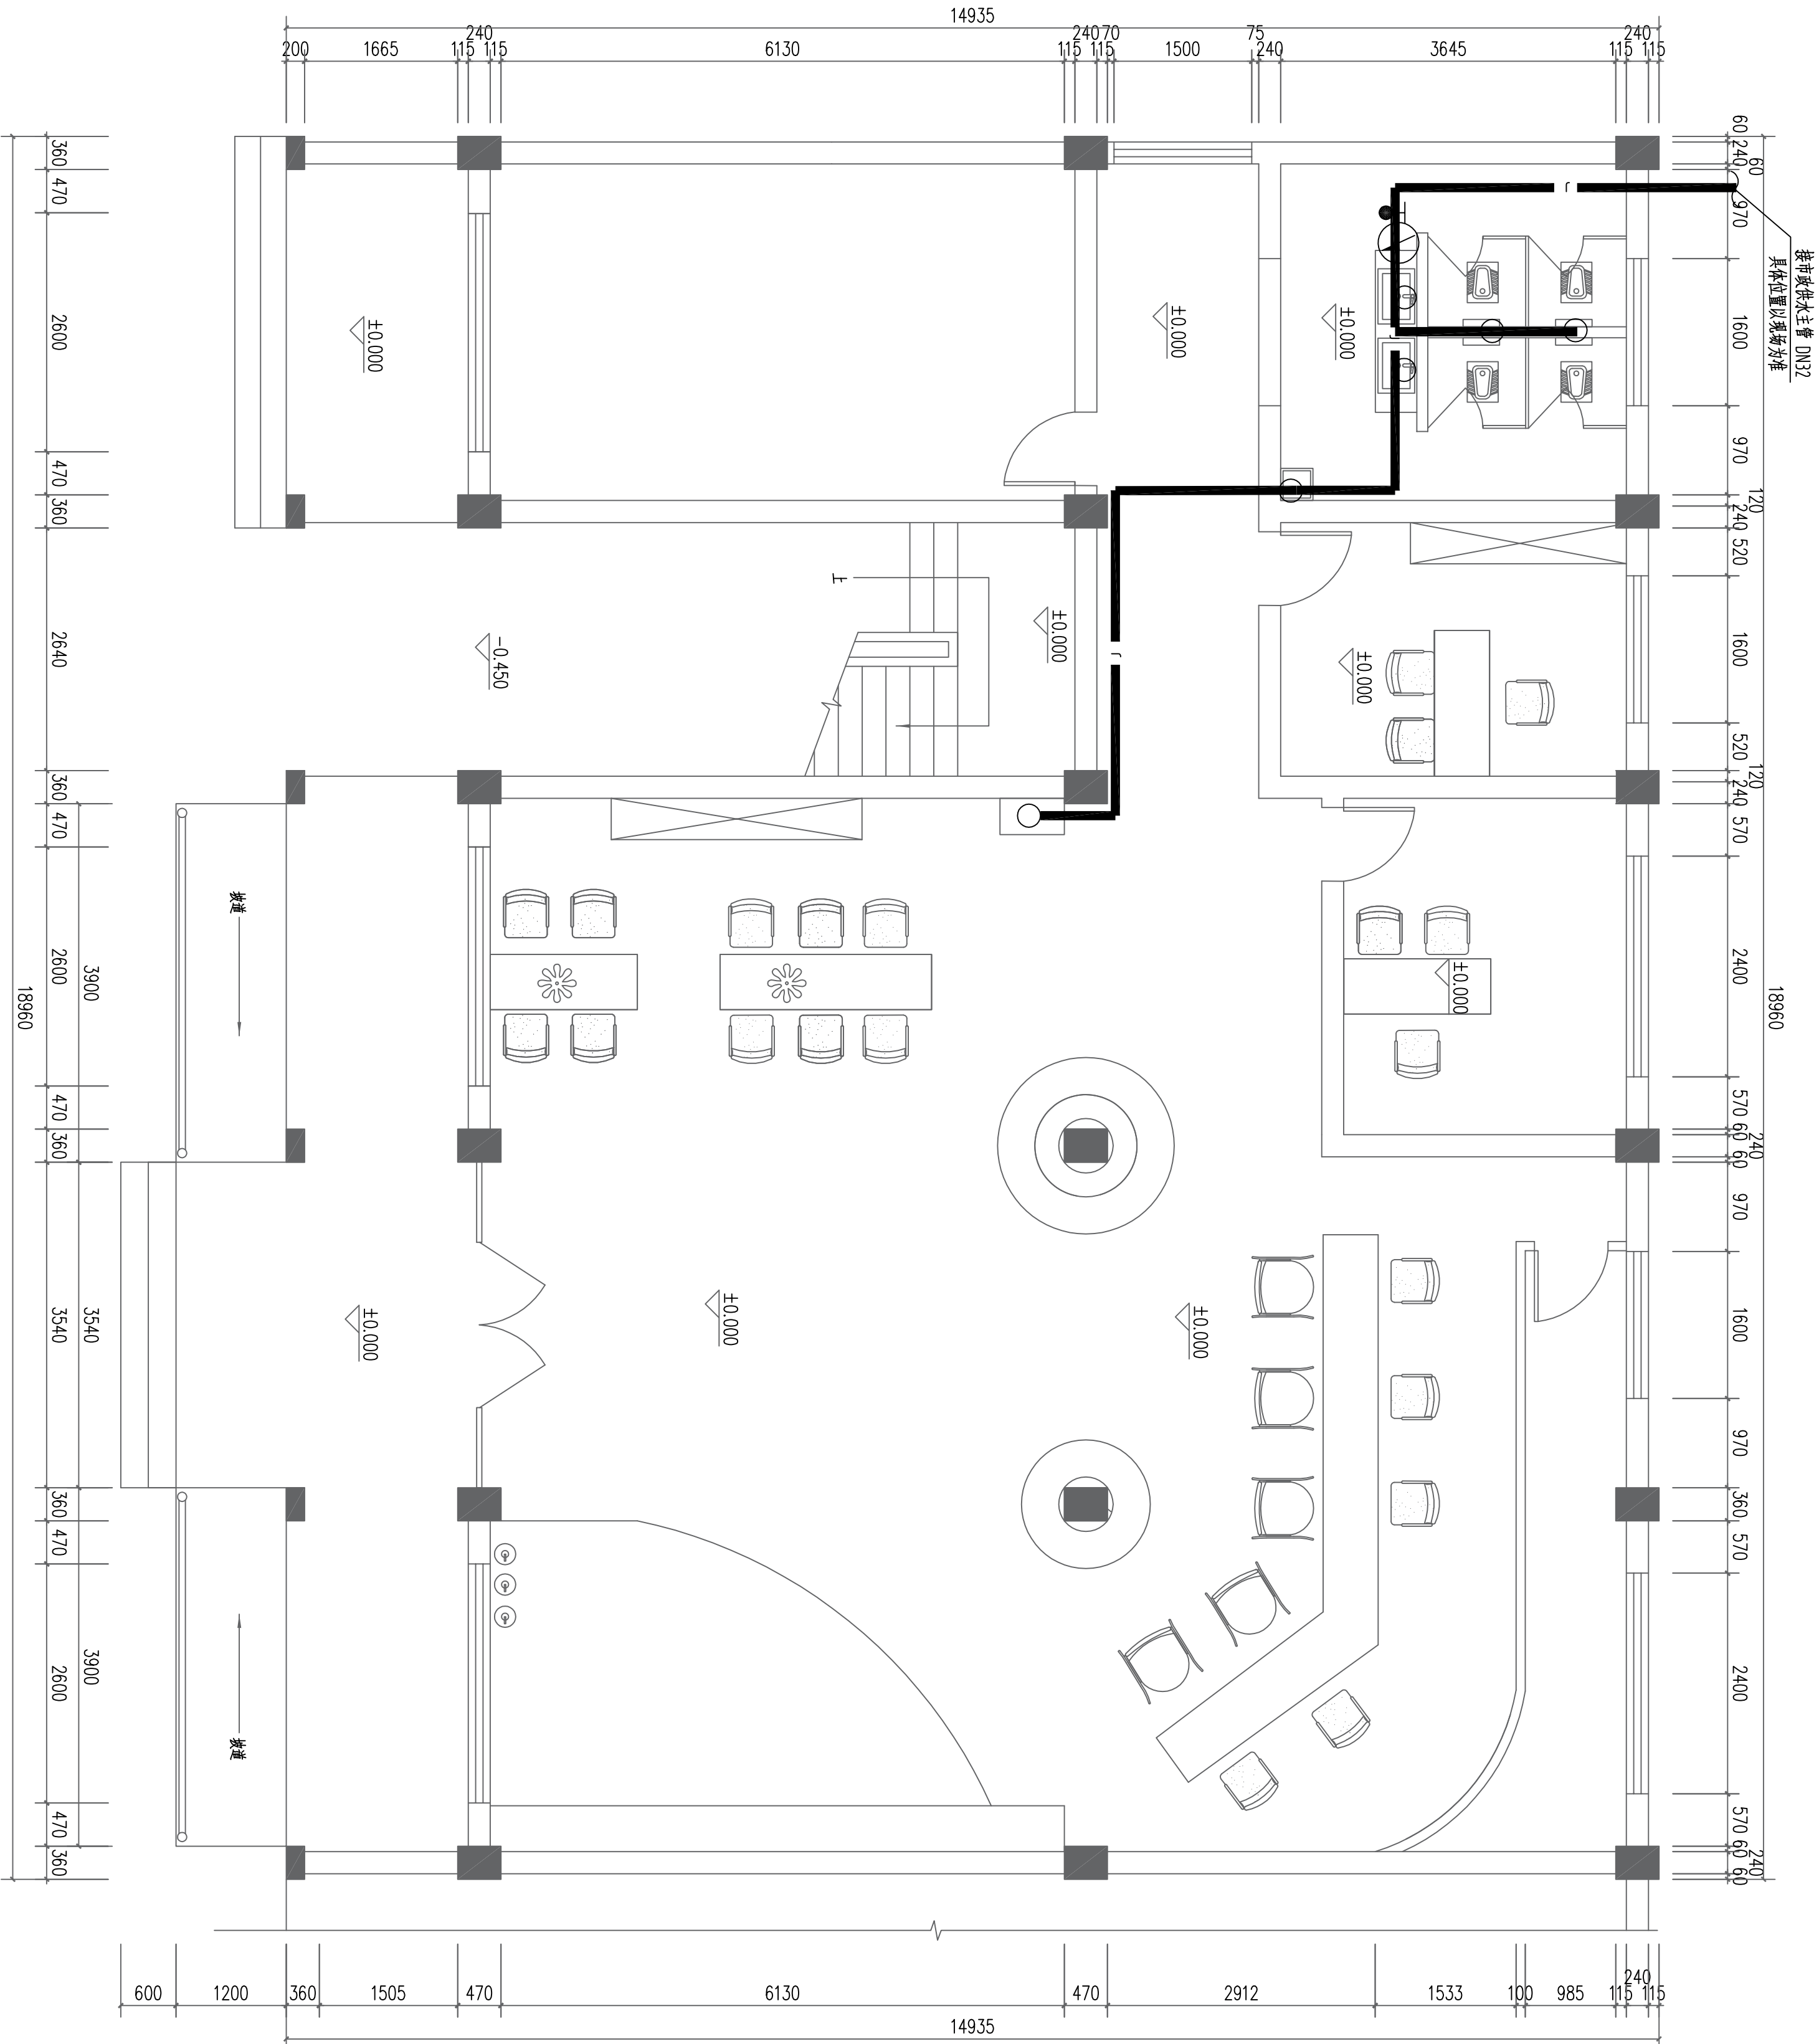


一层给水平面图 1:50

拆除工程量表

序号	图例	名称	规格	单位	数量	备注
1		塑料给水管	DN25	米	35	
2		PVC排水管	DN110	个	12	
3		冲地阀		个	4	
4		蹲便器		个	4	
5		洗脸盆 (立柱式)		个	3	

平面示意:		KEY PLAN	
建设单位:		CLIENT	
工程名称:		PROJECT	
子项名称:		SUB ITEM	
设计号:		S2025-11-2	PROJECT NO.
图 名:		DRC. TITLE	
一层给水平面图			
总 经 理			
设计负责人			
审 定			
专业负责人			
校 对			
设计制图			
日期: 2025-10	DATE	图 别: 装饰	DRC. TYPE
比 例: 1:100	SCALE	图 号: 44	DRC. NO.
版本号:		VERSION	
说明:		DIRECTIONS	

原宇宙设计

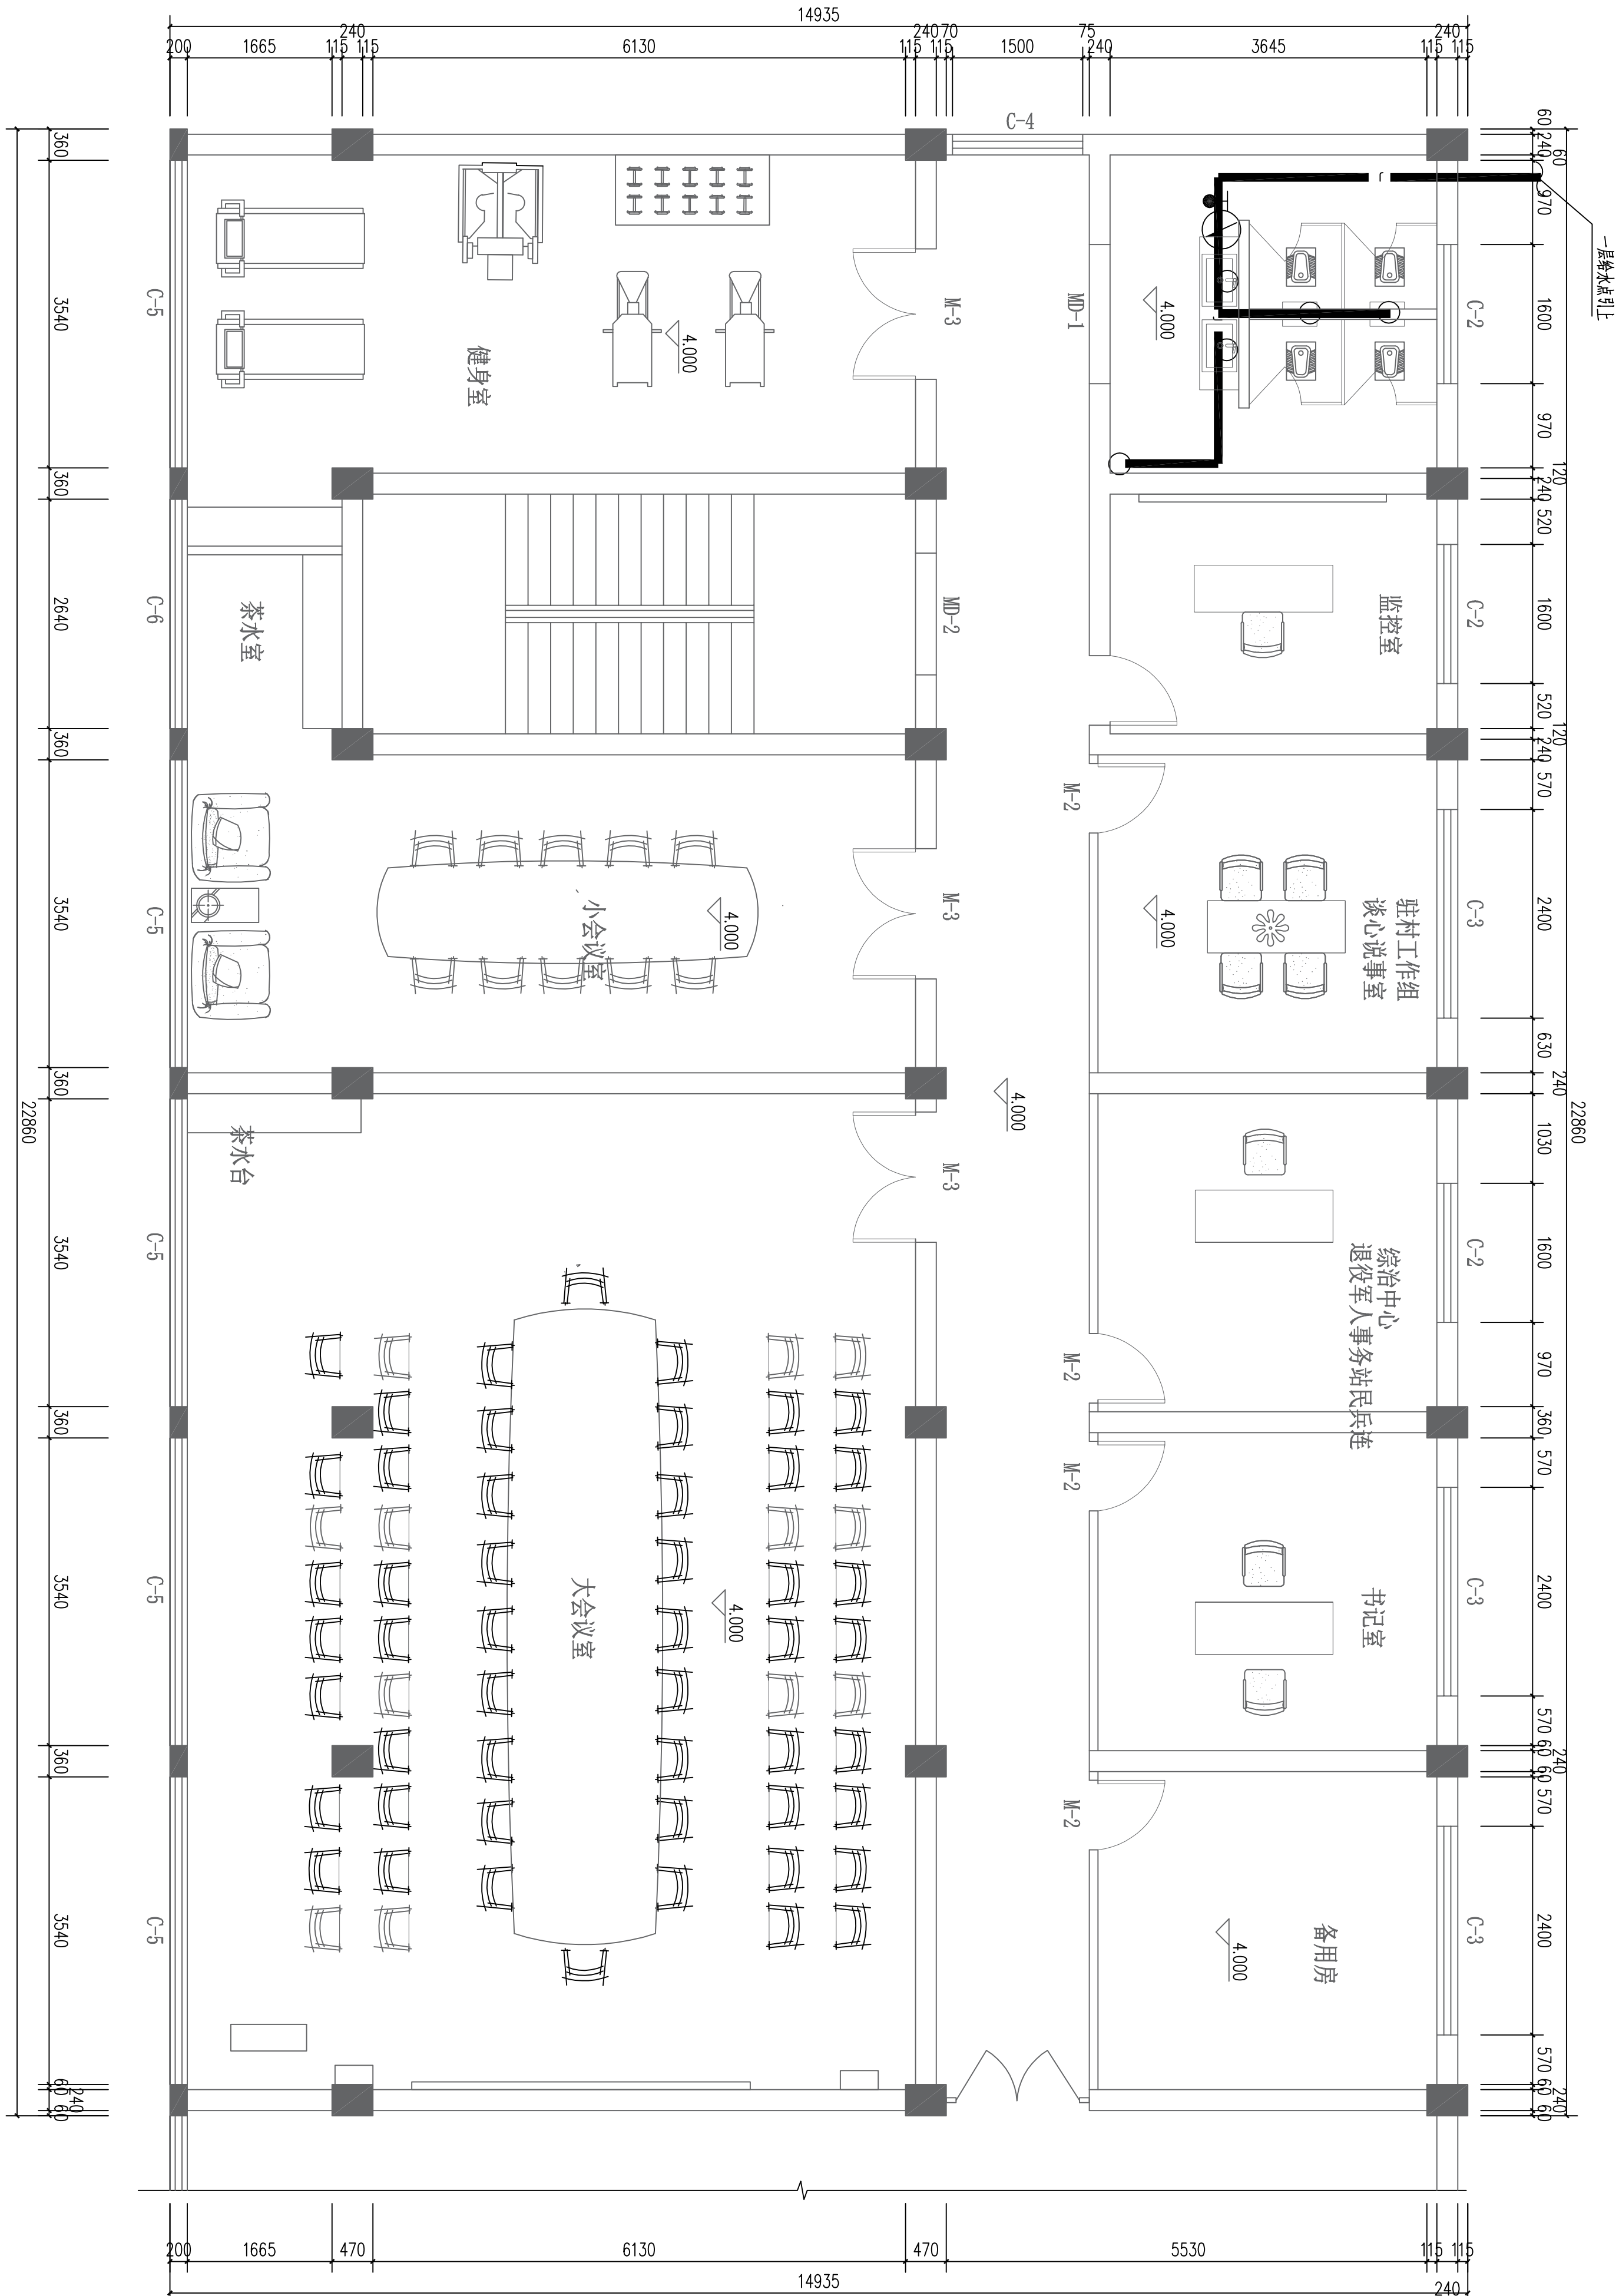

二层给水平面图 1:50

总 经 理		
CHIEF EXECUTIVE OFFICER		
设计负责人		
PROJECT LEADER		
审 定		
APPROVED BY		
专业负责人		
SPECIAL ENGINEER		
校 对		
CHECKED BY		
设计制图		
DESIGNED BY		
日期: 2025-10	图 别: 装饰	图 号: 45
DATE	SCALE	VERSION
比例: 1:100	图 号: 45	
版本号:		
说明:		

KEY PLANS

KEY PLANS

1977

PAUJELI

1000

W. J. M.

111

--	--	--	--	--	--	--

111

DIN. NO.

VERSLUS

1000



云上王间绍小东筑图



一、云上王同知水示孔图

平面示意:

KEY PLAN

建设单位:

CLIENT

工程名称:

PROJECT

大塘洲村委会改建装修工程

子项名称:

SUB ITEM

设计号:

S2025-11-2

PROJECT NO.

图名:

IMG. TITLE

一层排水平面图

总 经 理
CHIEF EXECUTIVE OFFICER

设计负责人
PROJECT LEADER

审 定
APPROVED BY

专业负责人
SPECIAL ENGINEER

校 对
CHECKED BY

设计制图
DESIGNED BY

日期: 2025-10

DATE

图别: 装饰

IMG. TYPE

比例: 1:100

SCALE

图号: 47


IMG. NO.

版本号:

VERSION

说明:

DIRECTIONS

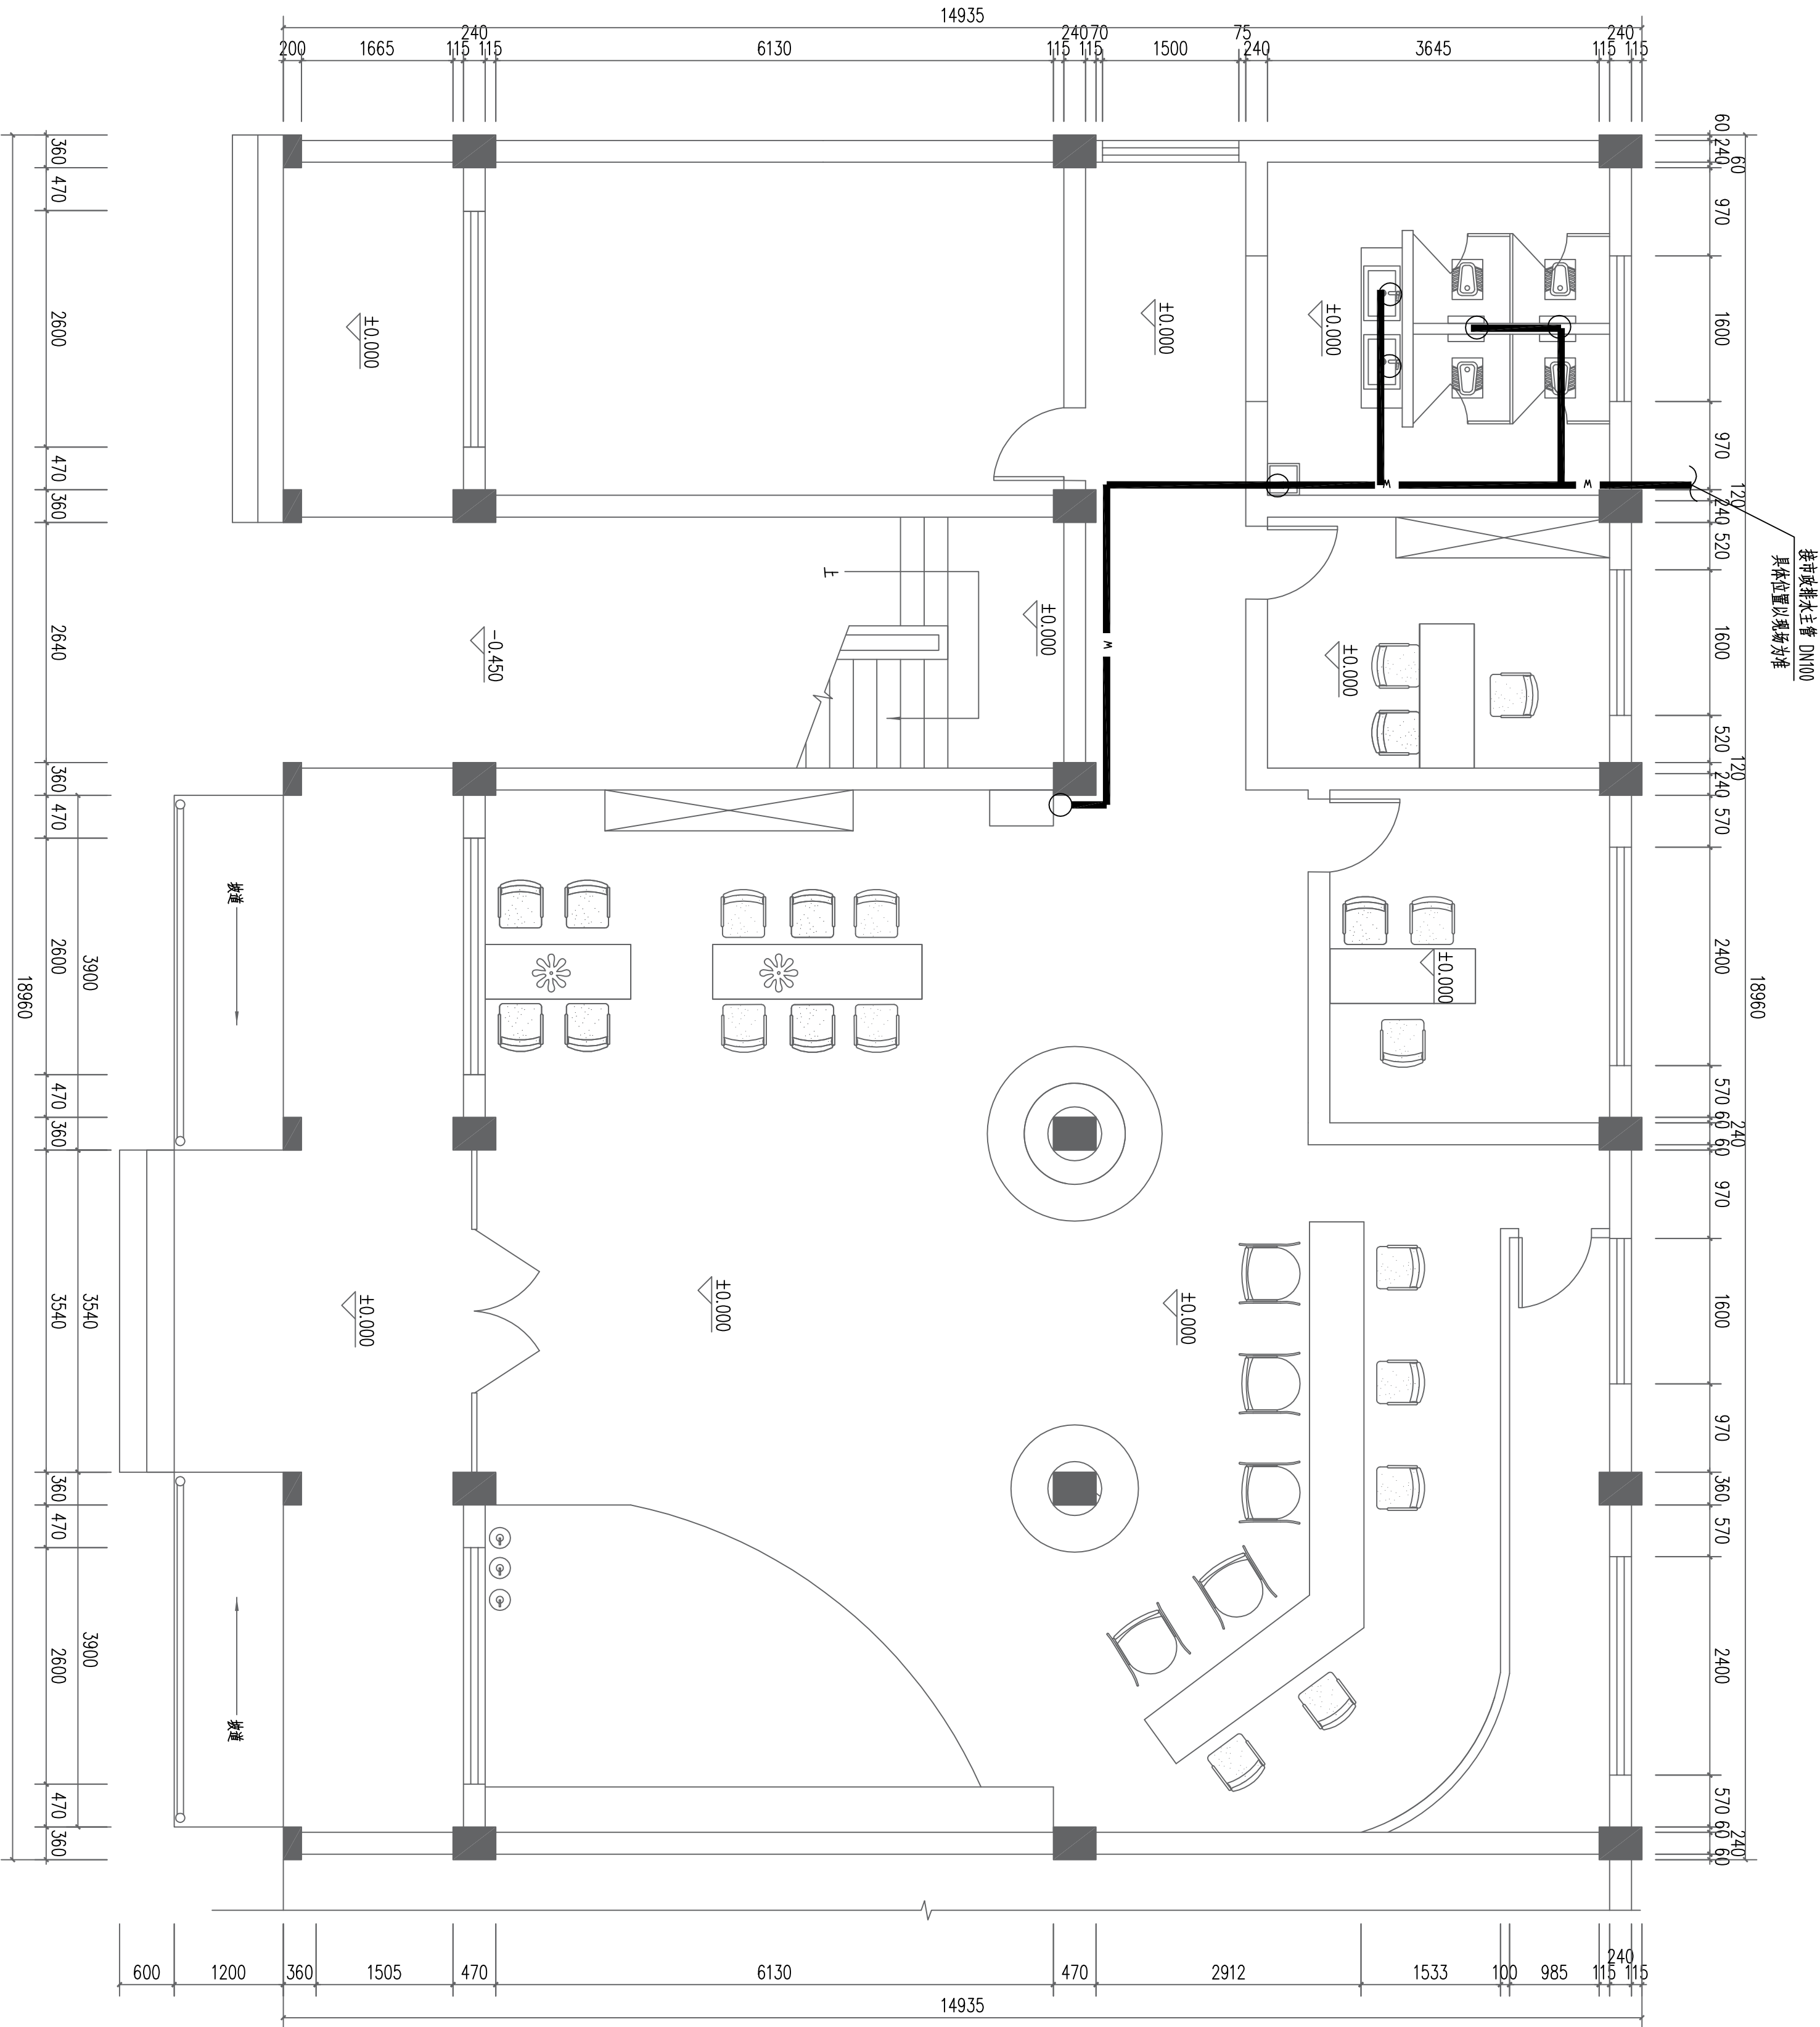


一层排水平面图 1:50

拆除工程量表

序号	图例	名称	规格	单位	数量	备注
1		PPR给水管	DN25	米	35	
2		PVC排水管	DN110	个	12	
3		冲地阀		个	4	
4		蹲便器		个	4	
5		洗臉盆 (立柱式)		个	3	

原宇宙设计

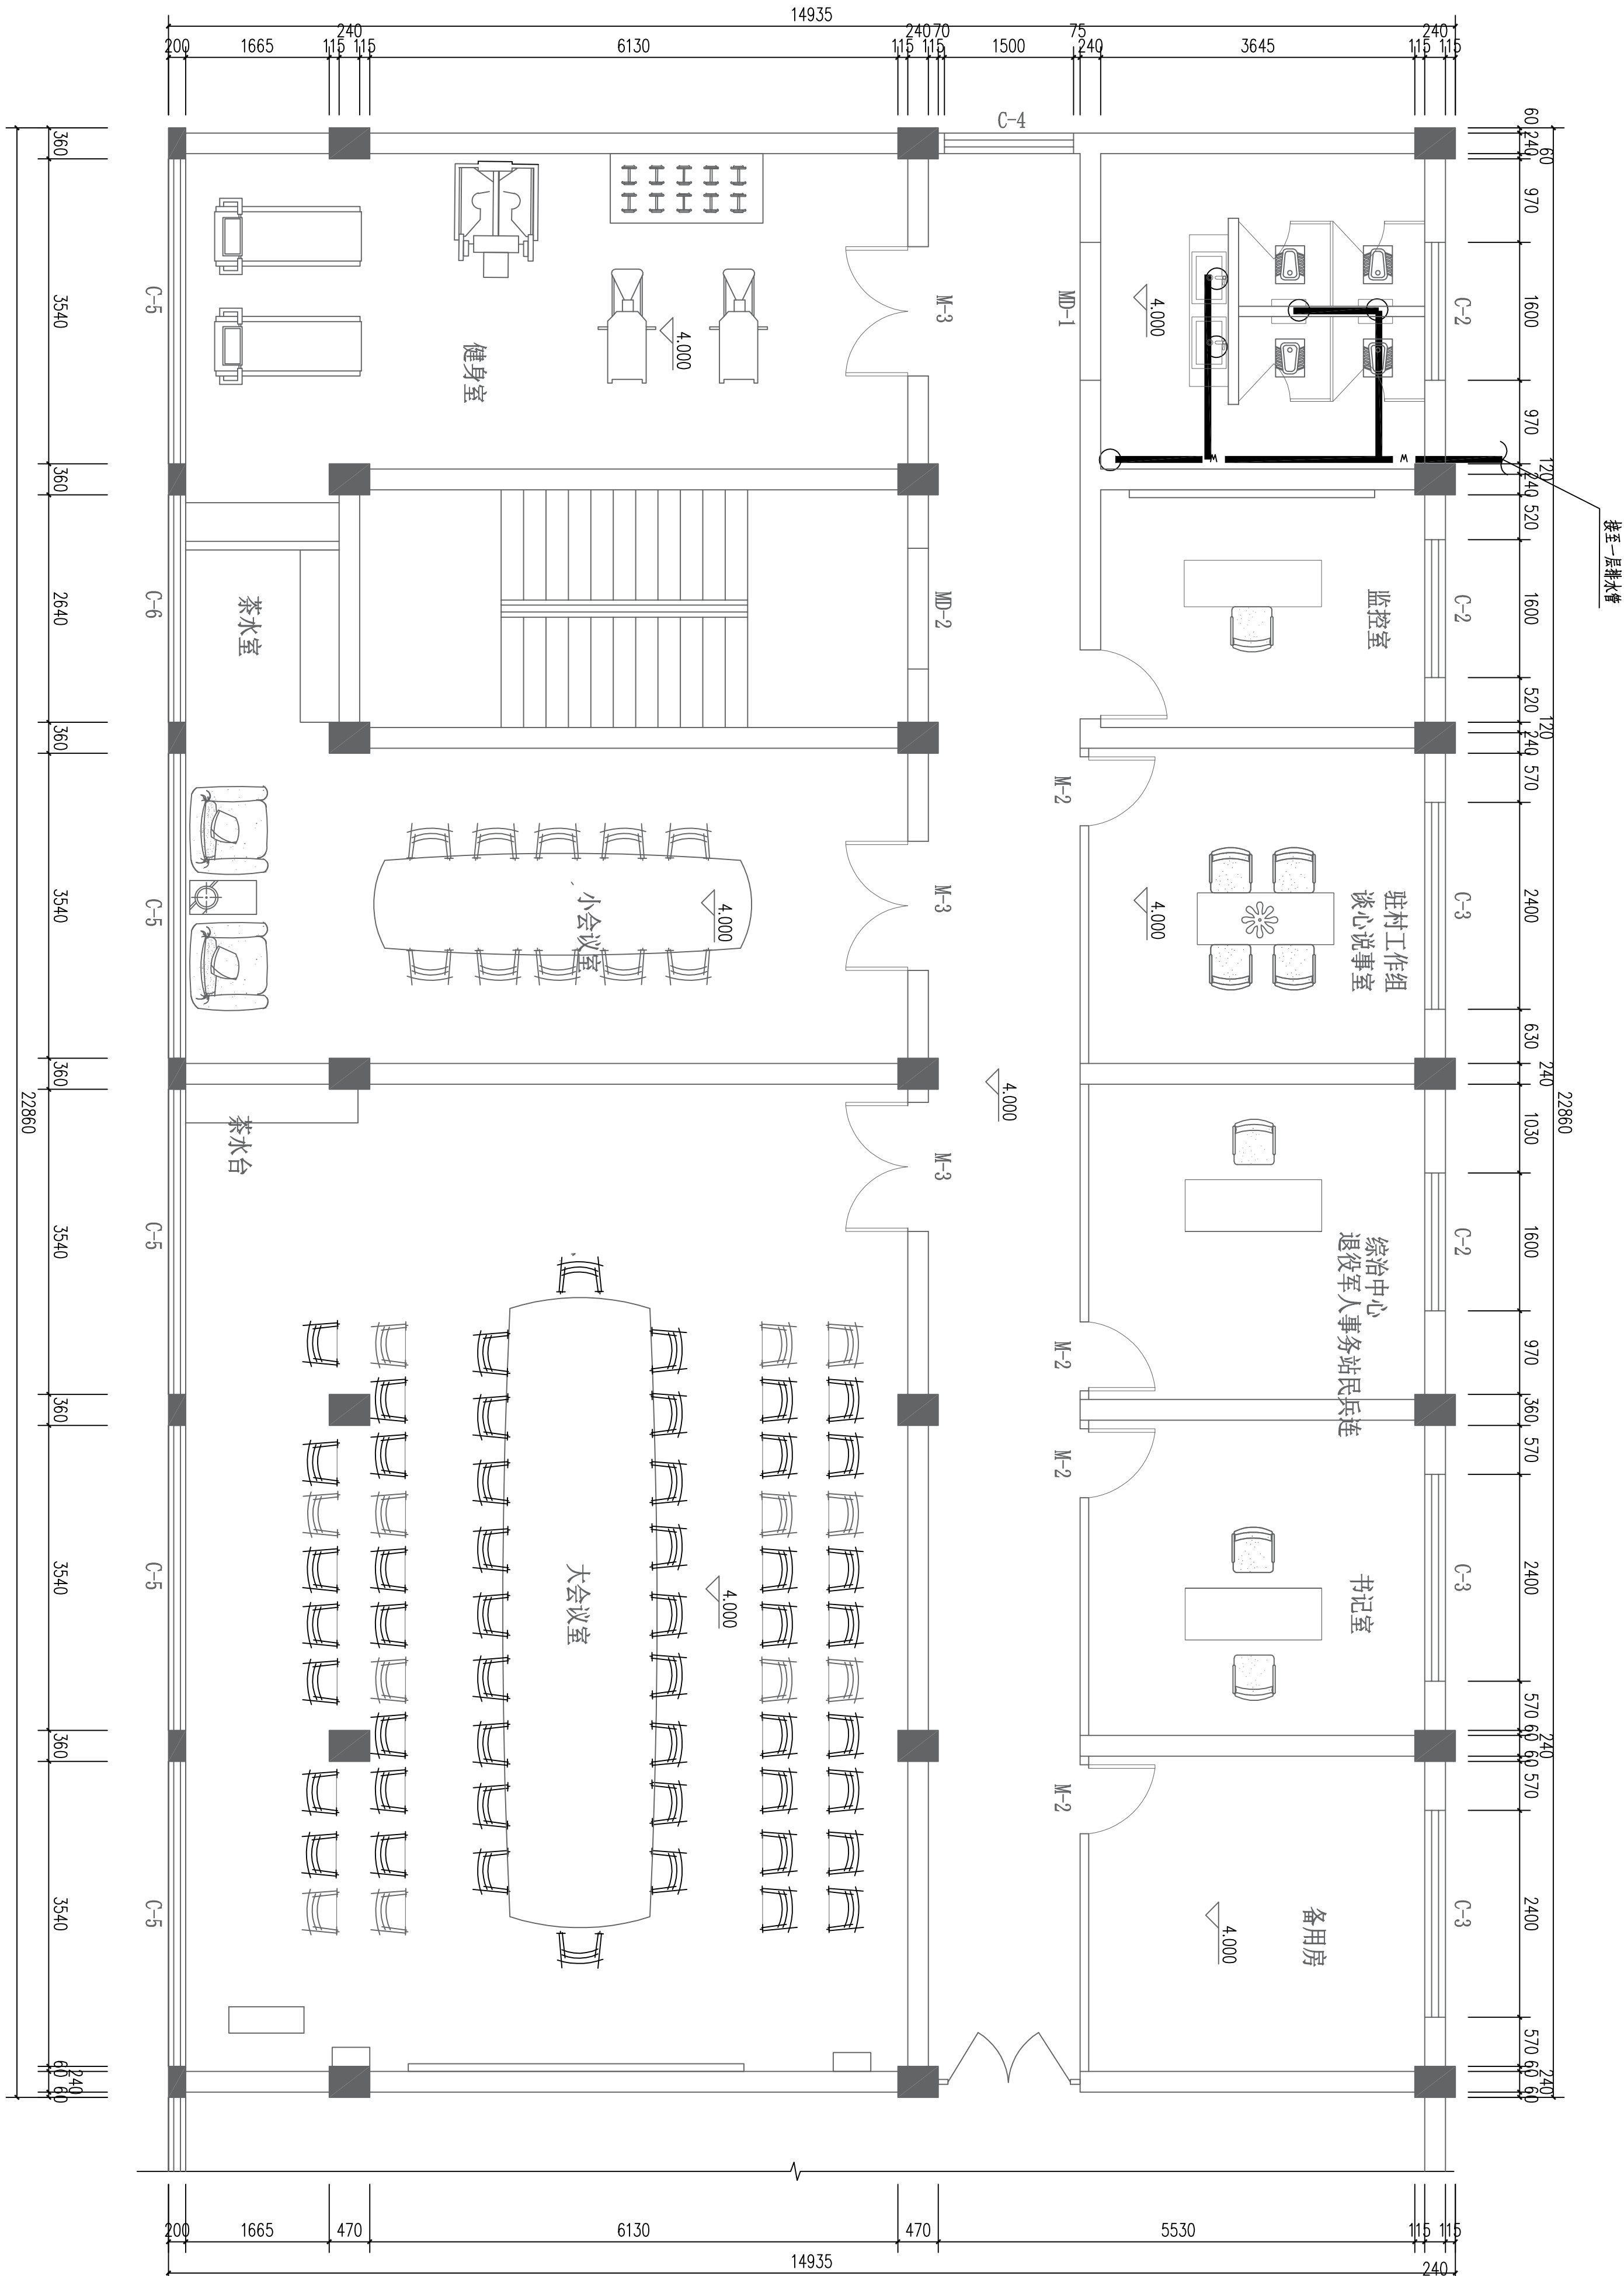

二层排水平面图 1:50

总 经 理			
CHIEF EXECUTIVE OFFICER			
设计负责人			
PROJECT LEADER			
审 定			
APPROVED BY			
专业负责人			
SPECIAL ENGINEER			
校 对			
CHECKED BY			
设计制图			
DESIGNED BY			
日期: 2025-10	图 别: 装饰	图 别: 装饰	
DATE	SCALE	图 号: 48	
比例: 1:100	SCALE	图 号: 48	
版本号:		图 号: 48	
VERSION		图 号: 48	
说明:		说 明:	
DIRECTIONS		说 明:	

原宇宙设计

平面示意:

KEY PLAN

建设单位:

CLIENT

工程名称:

PROJECT

大塘洲村委会改建装修工程

子项名称:

SUB ITEM

设计号:

S0205-11-2

PROJECT NO.

图名:

IMG. TITLE

排水系统图

总 经 理
CHIEF EXECUTIVE OFFICER

设计负责人
PROJECT LEADER

审 定
APPROVED BY

专业负责人
SPECIAL ENGINEER

校 对
CHECKED BY

设计制图
DESIGNED BY

日期: 2025-10

图 别: 装饰

IMG. TYPE

比例: 1:100

图 号: 49

IMG. NO.


版本号:

VERSION

说明:

DIRECTIONS

一层卫生间给水系统图

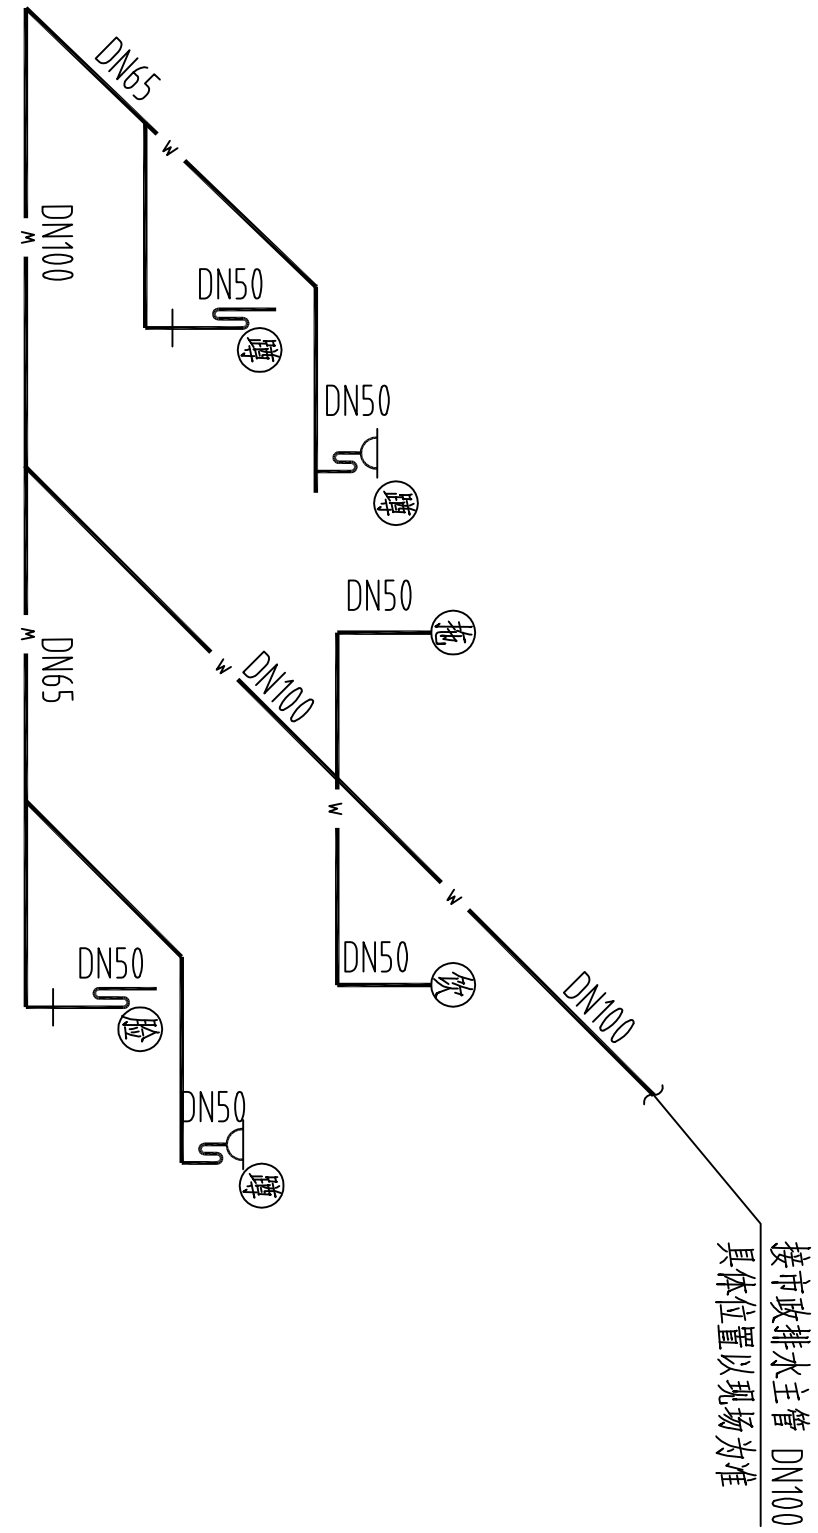

二层卫生间给水系统图

