

戴岭村卫生室


施工图

日期：2025.06

团结奋进

精心设计


竭诚服务

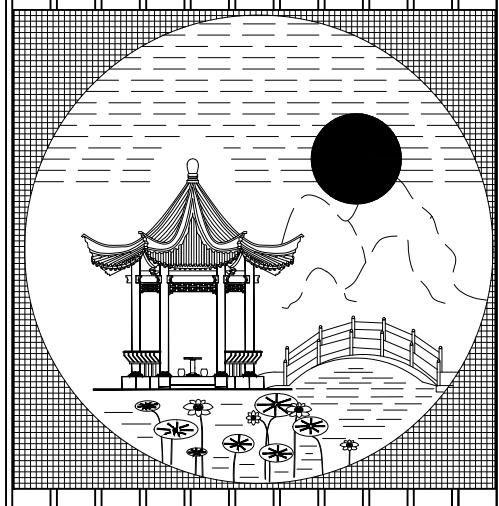


建筑设计说明


各部分做法及说明	各部分做法及说明	各部分做法及说明
<p>一、设计依据:</p> <p>1、国家现行设计规范。 a、民用建筑设计通则（GB50352-2005） b、建筑设计防火规范（GB50016-2006） c、高层民用建筑设计防火规范（GB50045-95）（2005年版） d、房屋建筑工程统一标准（GB/T50001-2001） e、建筑制图标准（GB/T50104-2001） f、民用建筑工程室内环境污染控制规范（GB50325-2001） 第1.0.5条 g、屋面工程技术规范（GB50345-2004） h、建筑防腐蚀工程施工及验收规范（GB50212-91） 2、本工程根据国家现行规范及标准、设计方案进行设计。</p> <p>二、工程概况:</p> <p>1、建设地点：—；建筑名称：戴岭村卫生室。 2、本工程为砖混结构，建筑层数为一层，建筑面积120m²，建筑高度5.580米。 3、建筑设计使用年限：50年。 4、建筑分类和耐火等级：二类，二级。 5、抗震设计：建筑物抗震设防烈度为6度。 6、屋面防水等级：Ⅱ级；耐用年限：15年。 7、计量单位：图中所注标高单位为米，其余除注明者外均以毫米为单位； 8、本设计按现行各有关规范和有关审批文件进行，凡图纸及本说明未详及处，均严格按国家有关现行规范、规程、规定执行。</p> <p>三、工程做法：</p> <p>1、墙体工程： a、墙体±0.000m以下墙体均采用240厚Mu10页岩砖与M10.0水泥砂浆砌筑。 ±0.000m以上内外墙均采用蒸压砂加气砼砌块（外墙强度等级为A5.0，内墙强度等级为A3.5）与Mb5.0混合砂浆砌筑，外墙及分户隔墙为240mm厚，户内卫生间隔墙厚为120mm；卫生间的墙体材料采用Mu7.5混凝土砌块与M7.5水泥砂浆砌筑。 b、除图纸中注明外，凡墙体长度超过5m的应设置构造柱，具体位置及配筋做法详见结施。 c、墙身防潮层，内外墙均在标高-0.06m处用1:2水泥砂浆加掺5%防水剂20厚防潮层。</p> <p>2、楼面工程： a、为排除地坪积水，卫生间及阳台楼面必须设有流向地漏的坡度，一般坡度为1%，卫生间及阳台比相应楼地面标高低40mm。 b、卫生间四周先捣制150mm高与隔墙等厚的C15砼墙，强度达到一定要求再砌墙。</p> <p>3、屋面工程： a、屋面排水采用有组织排水，详见屋顶平面图；落水管采用成品乳白色PVC材料落水管（D110）。</p>	<p>四、门窗工程：</p> <p>a、外墙上的门窗均采用90系铝合金推拉窗。 b、门窗以实际尺寸下料，窗下墙未注明者高为1000。门的立樘位置一般外门与墙里平，内门门樘与开启方向墙面平。 c、外门窗的气密性等级不低于《建筑外窗气密性能分级及检测方法》GB/T7107-2002规定的3级。</p> <p>五、内外装修：</p> <p>a、外墙面采用刮外墙腻子两遍，无光丙烯酸外墙涂料两遍。 b、内墙面：15厚1:1:6水泥砂浆底；5厚1:0.5:3水泥砂浆面；1.5m以下贴300*600墙面砖，1.5m以上刮内墙腻子两遍，白色乳胶漆二遍；卫生间墙面300*600墙面砖贴至2.4m高。 c、天棚面：刮内墙腻子两遍，白色乳胶漆二遍；厕所天棚高2.4处铝扣板。 d、内外装修必须执行《建筑装饰装修工程质量验收规范》；《民用建筑工程室内环境污染控制规范》等相关规定。 e、室内待二次装修，应符合《建筑内部装修设计防火规范》GB50222-95的要求，装修设计及施工应遵循国家现行规范。</p> <p>六、地面做法：</p> <p>1、底层（室内外）地面： a、8厚800×800地板砖铺实拍平，水泥浆擦缝； b、30厚1:4干硬性水泥砂浆，面上撒素水泥； c、素水泥浆结合层一遍； d、100厚C15砼垫层； e、素土夯实；</p> <p>2、底层（卫生间）地面： a、8-10厚防滑陶瓷地砖铺实拍平，水泥浆擦缝； b、20厚1:4干硬性水泥砂浆，面上撒素水泥； c、15厚1:2水泥砂浆找平； d、50厚C20细石砼找1%坡，最薄处不小于20； e、100厚C15砼垫层； f、素土夯实；</p>	<p>七、屋面做法：</p> <p>1、坡屋面： a、彩色水泥瓦； b、瓦条L30×4，中距按瓦规格； c、顺水条-30×6，中距600； d、木檩Φ100@500mm</p> <p>2、平顶屋面做法： a、二层3厚SBS或APP改性沥青卷材，面层卷材表面带绿页岩保护层； b、刷基层处理剂一遍； c、20厚1:2.5水泥砂浆找平层； d、钢筋混凝土屋面板；表面清扫干净。</p> <p>八、图纸及说明未详之处须严格按国家现行各项规范、规程执行。</p>


		建设单位		
		工程名称	戴岭村卫生室	
工程负责人		设计		设计号
审核		制图		图号
审定		校对	CAD图号	日期
				2025.06

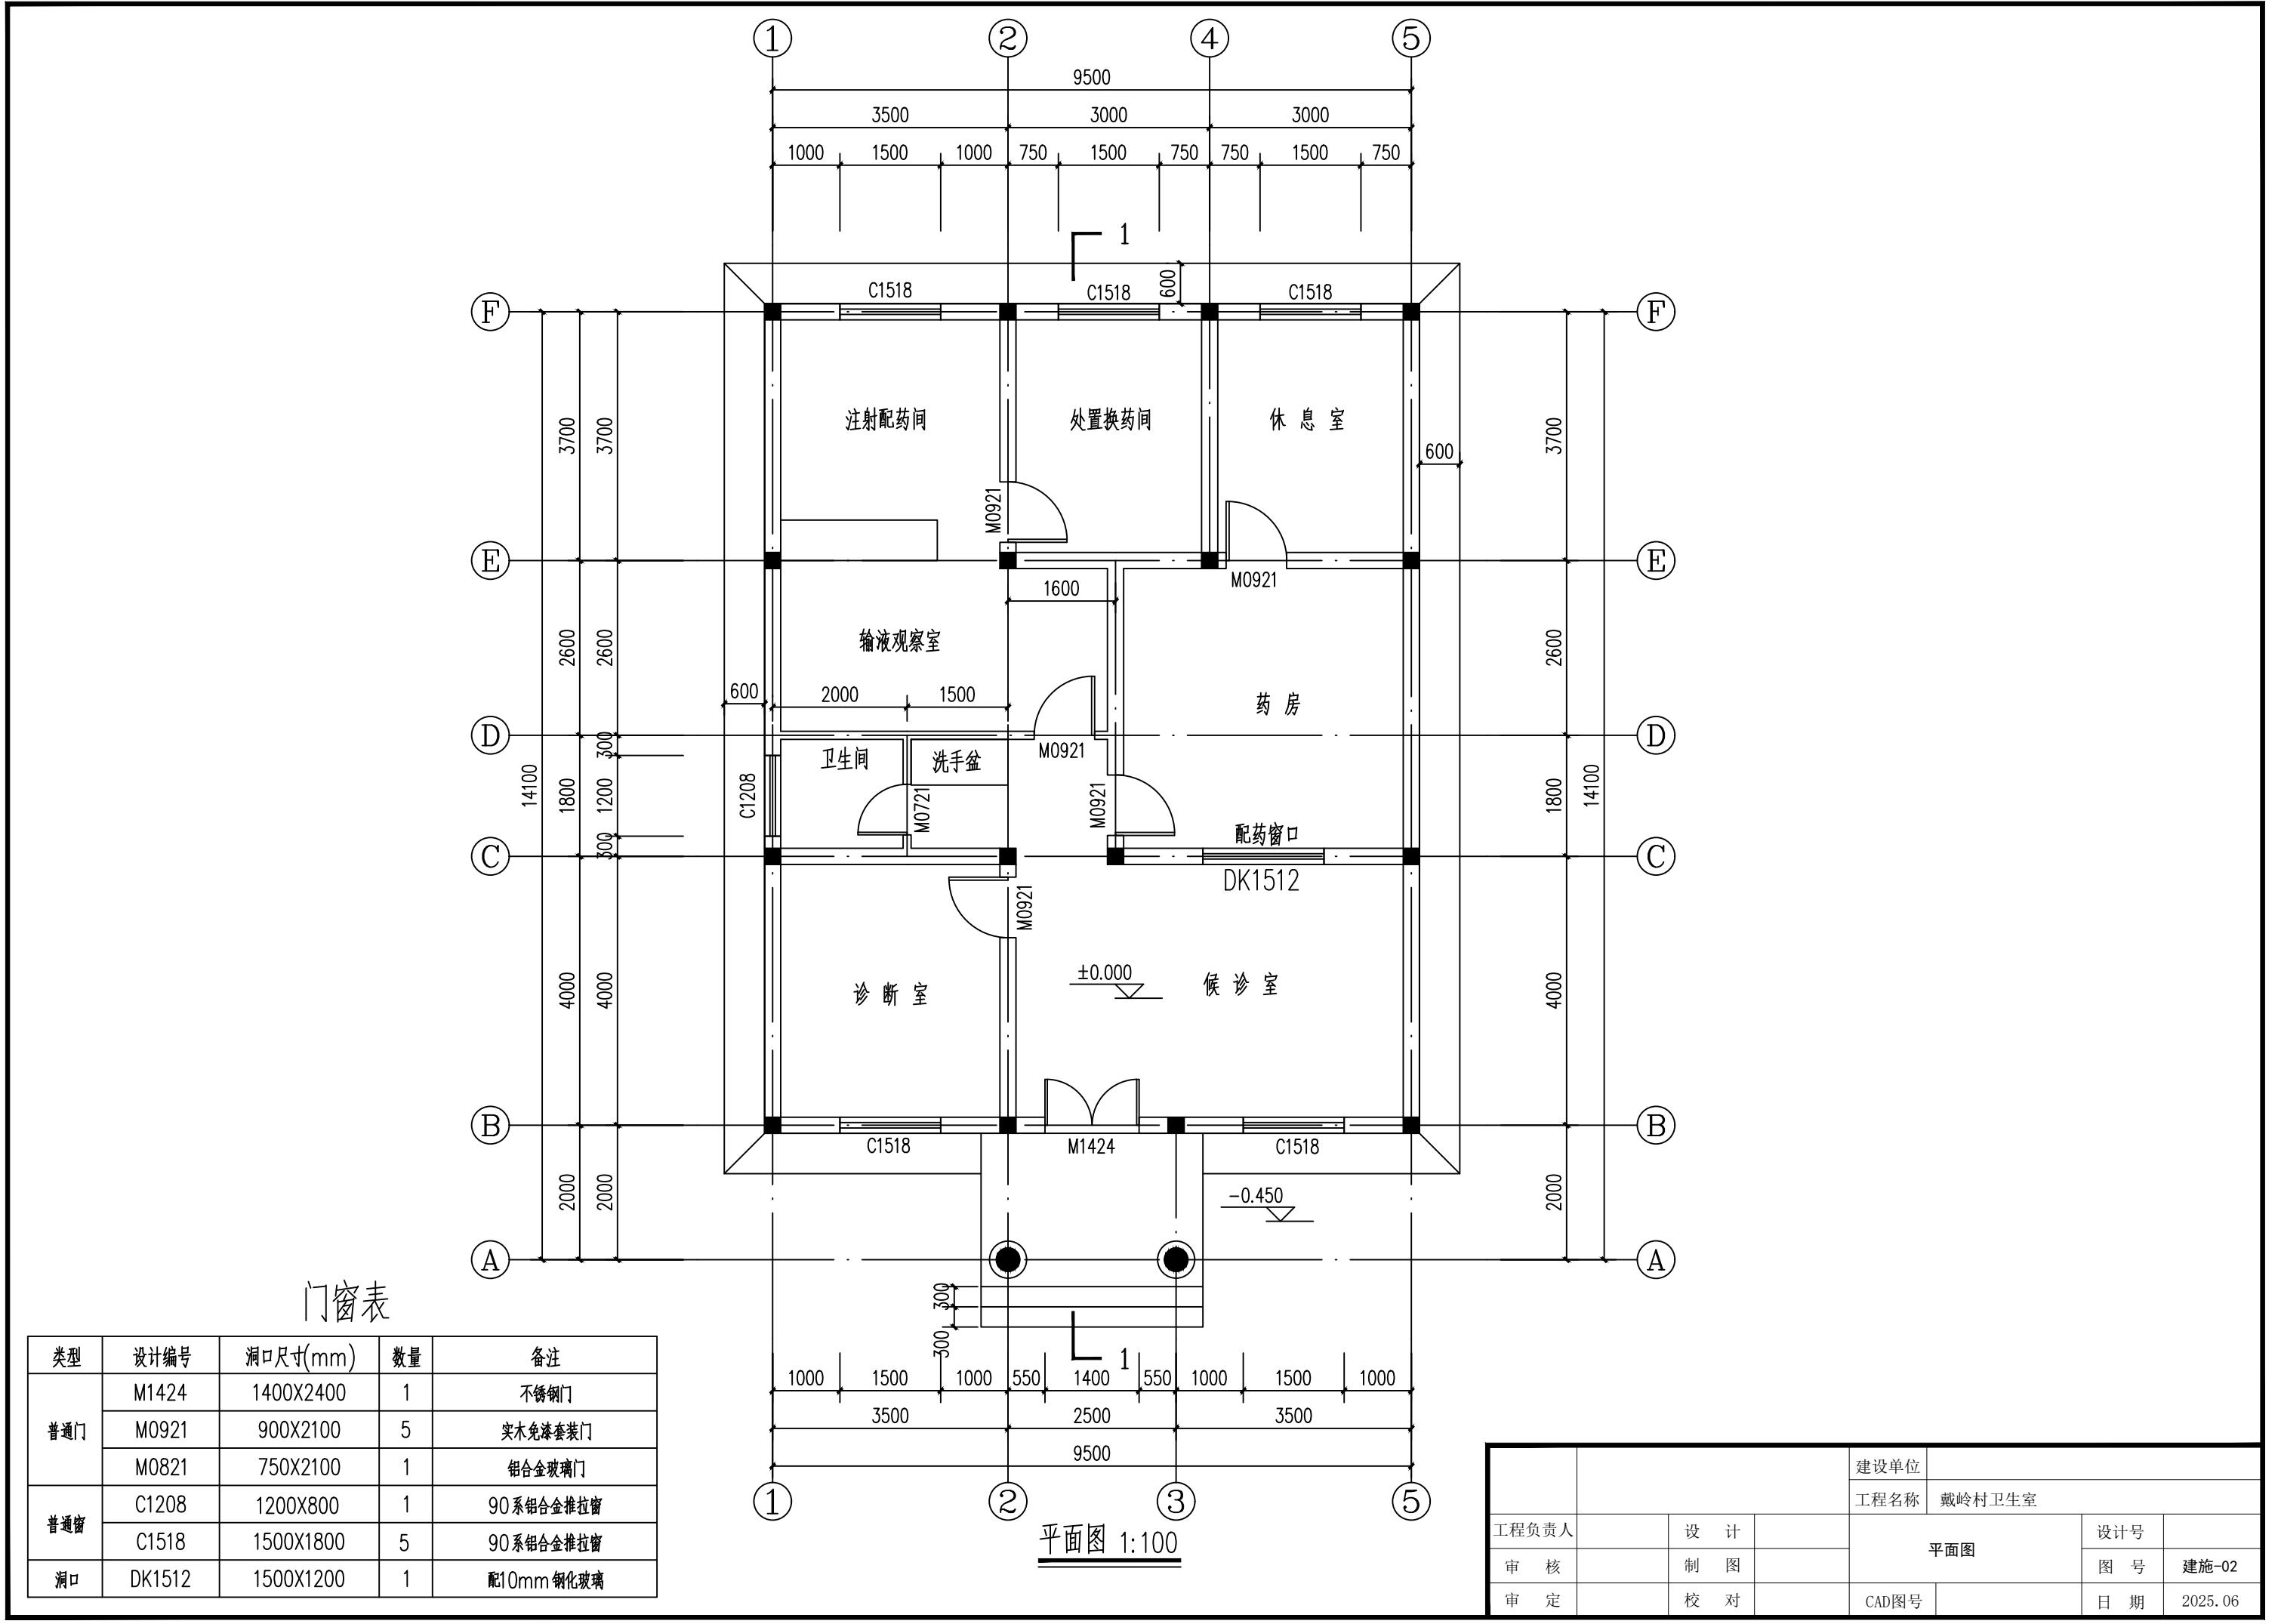




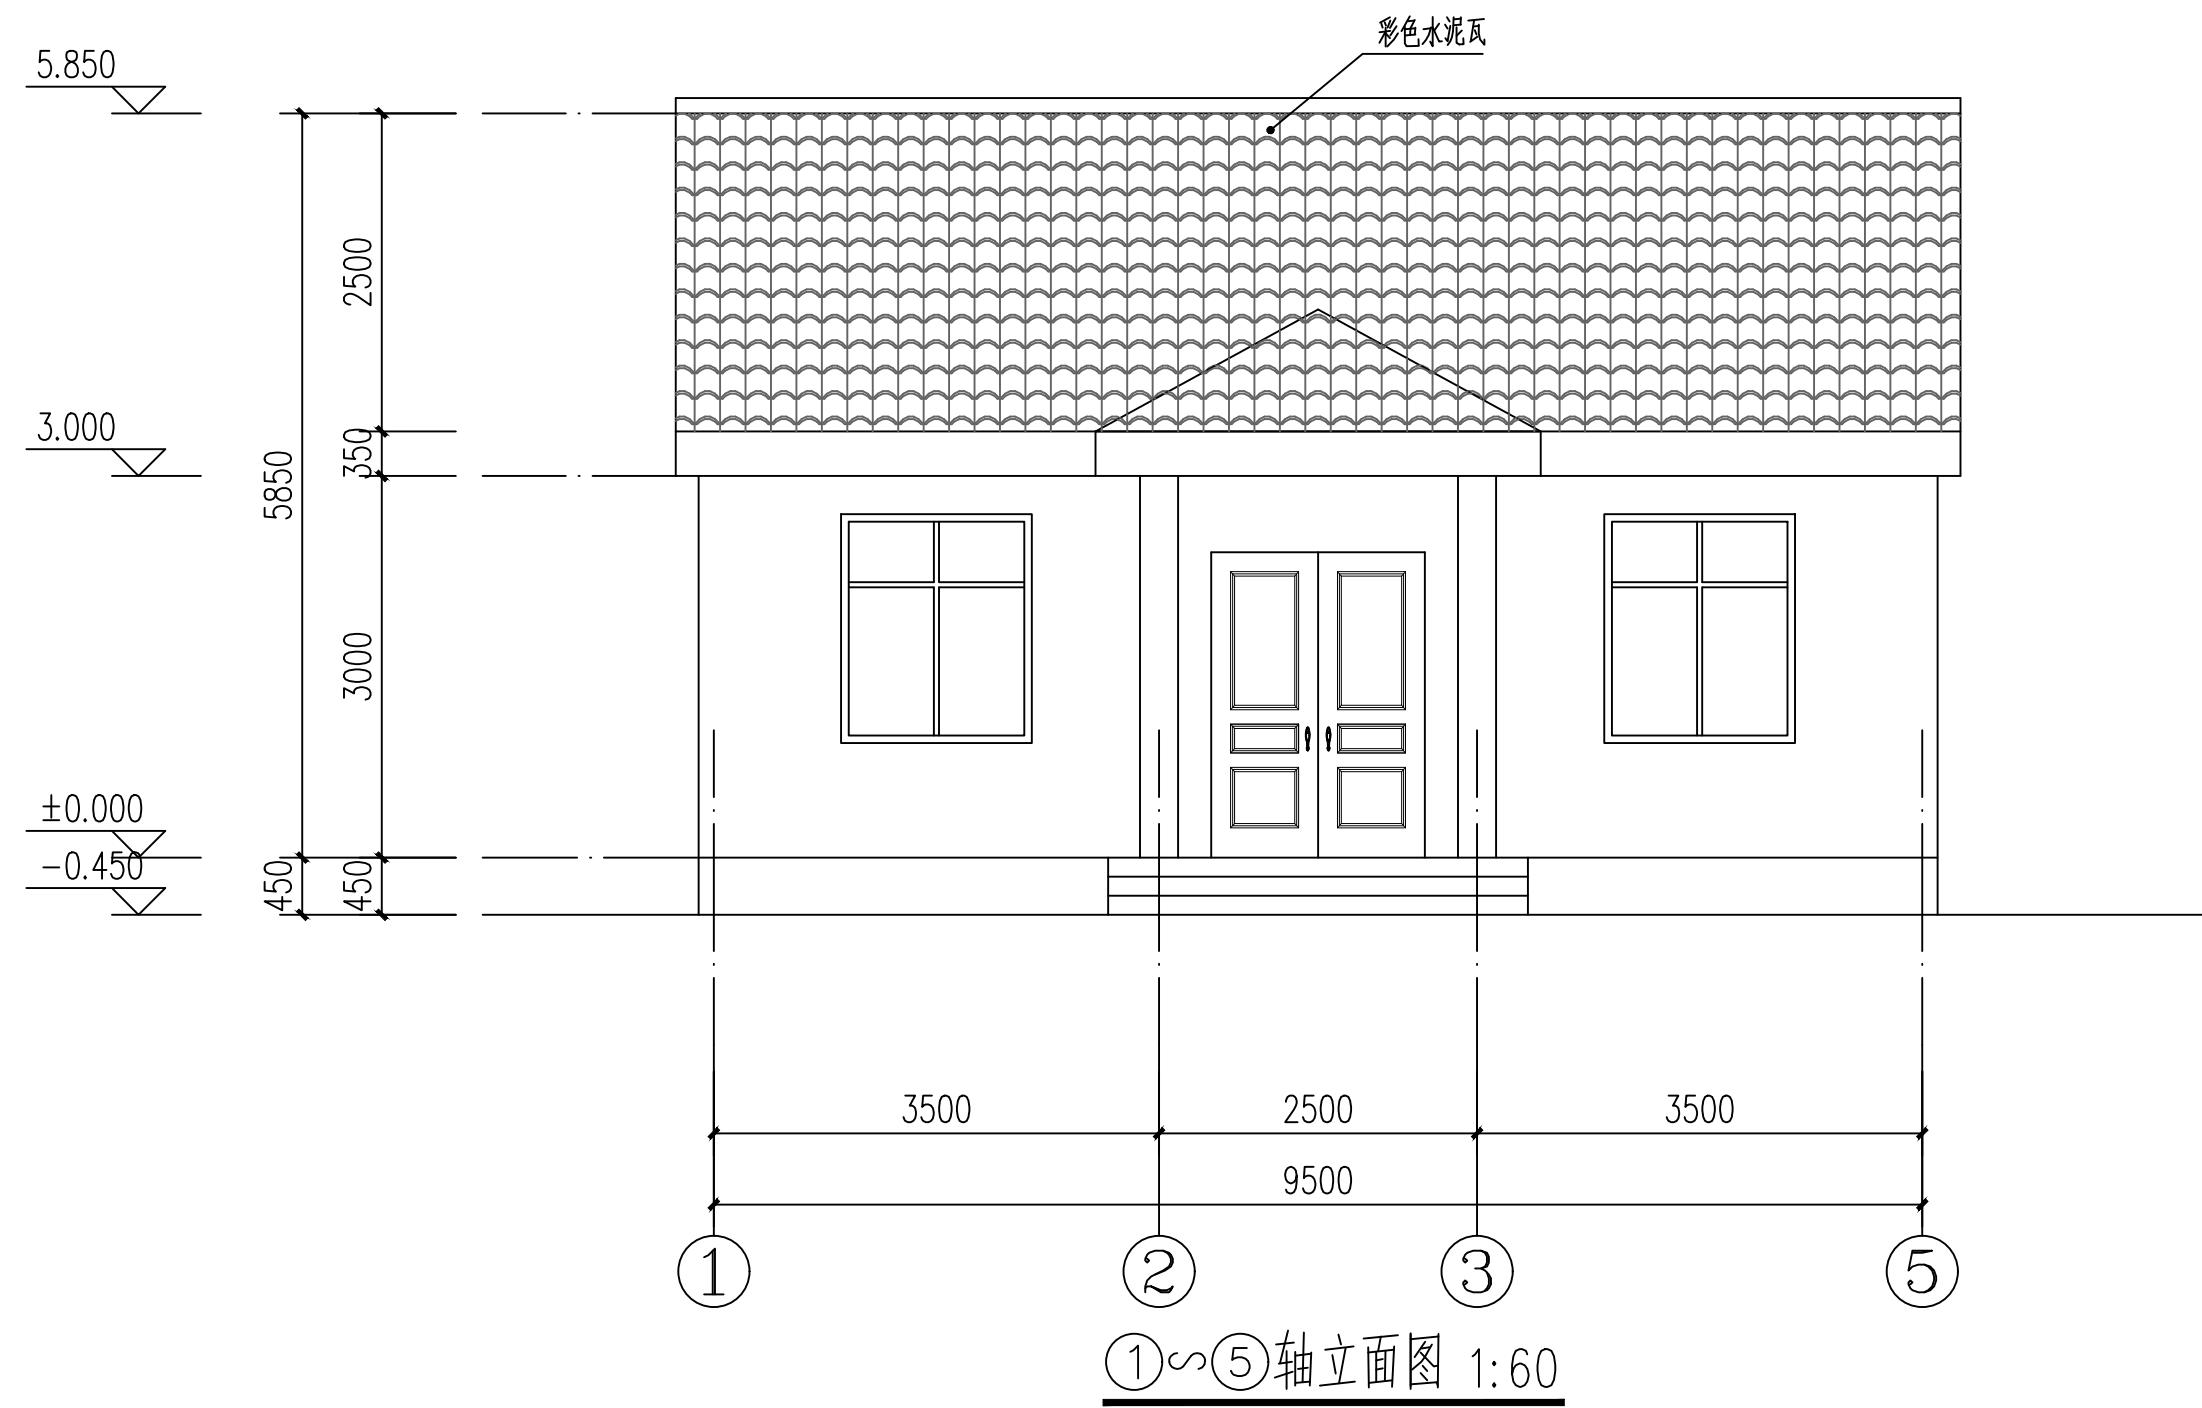


		建设单位		
		工程名称	戴岭村卫生室	
工程负责人		设计	①~⑤轴立面图	设计号
审核		制图		图号
审定		校对	CAD图号	日期 2025.06

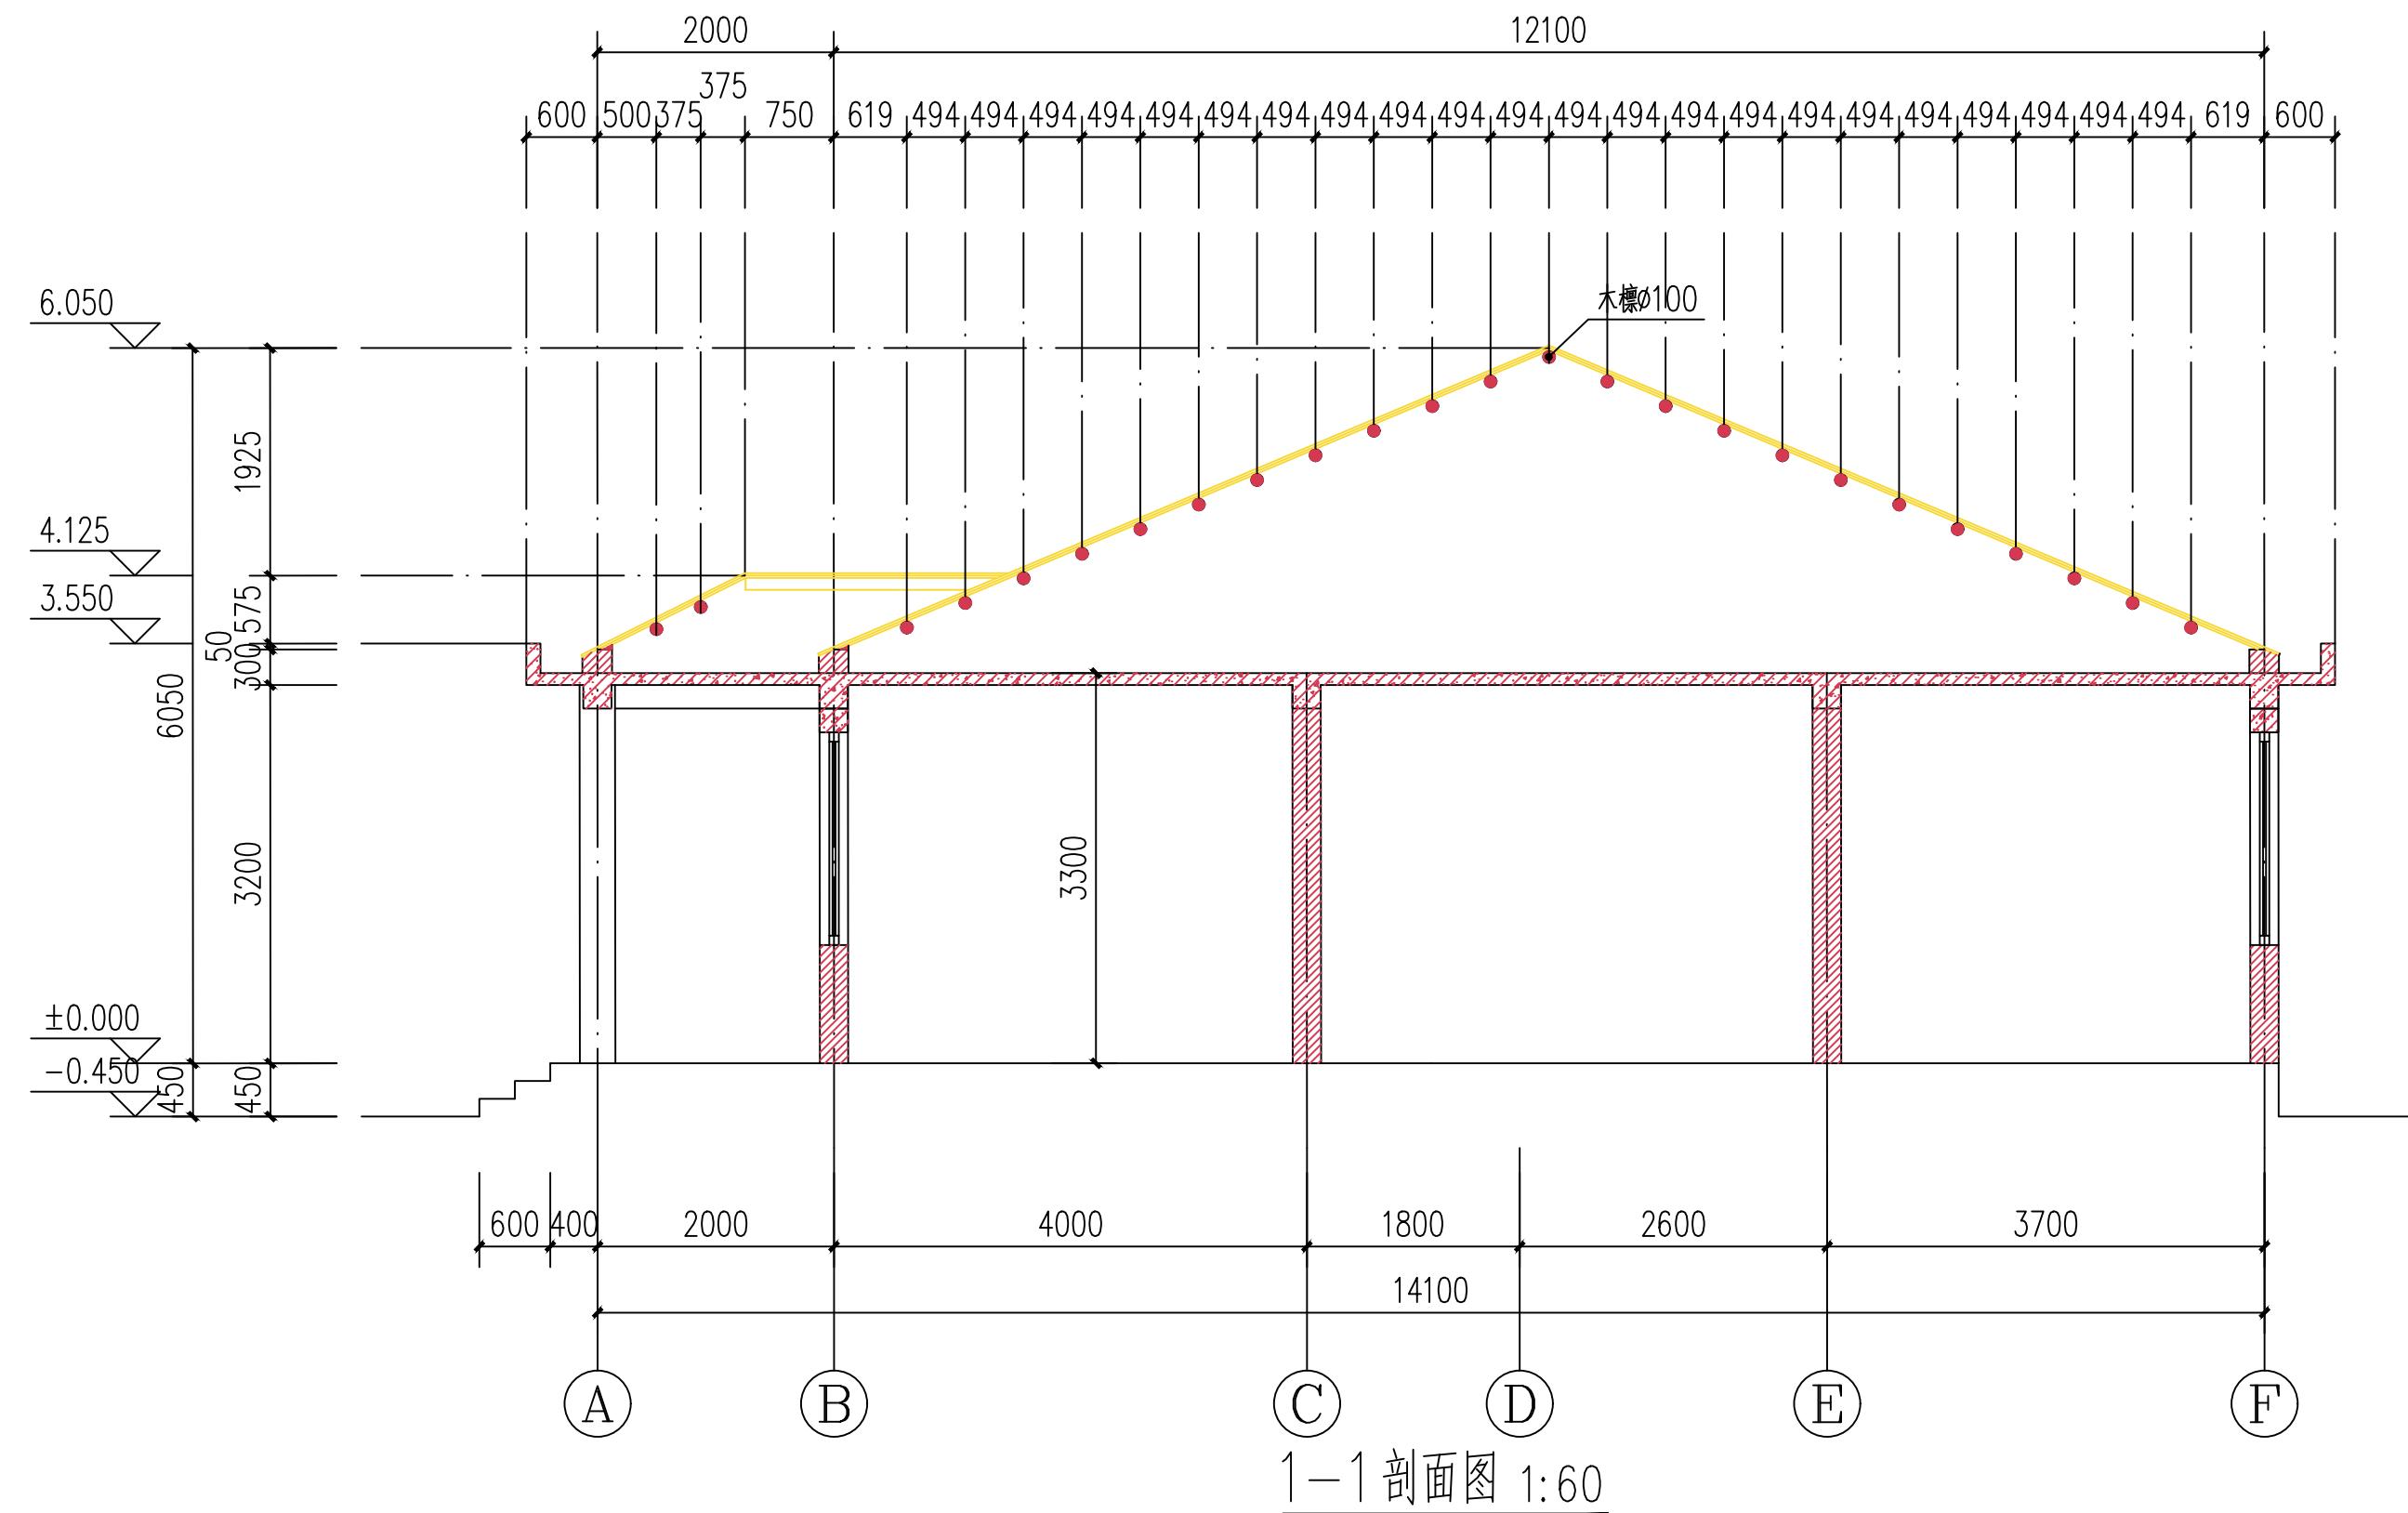

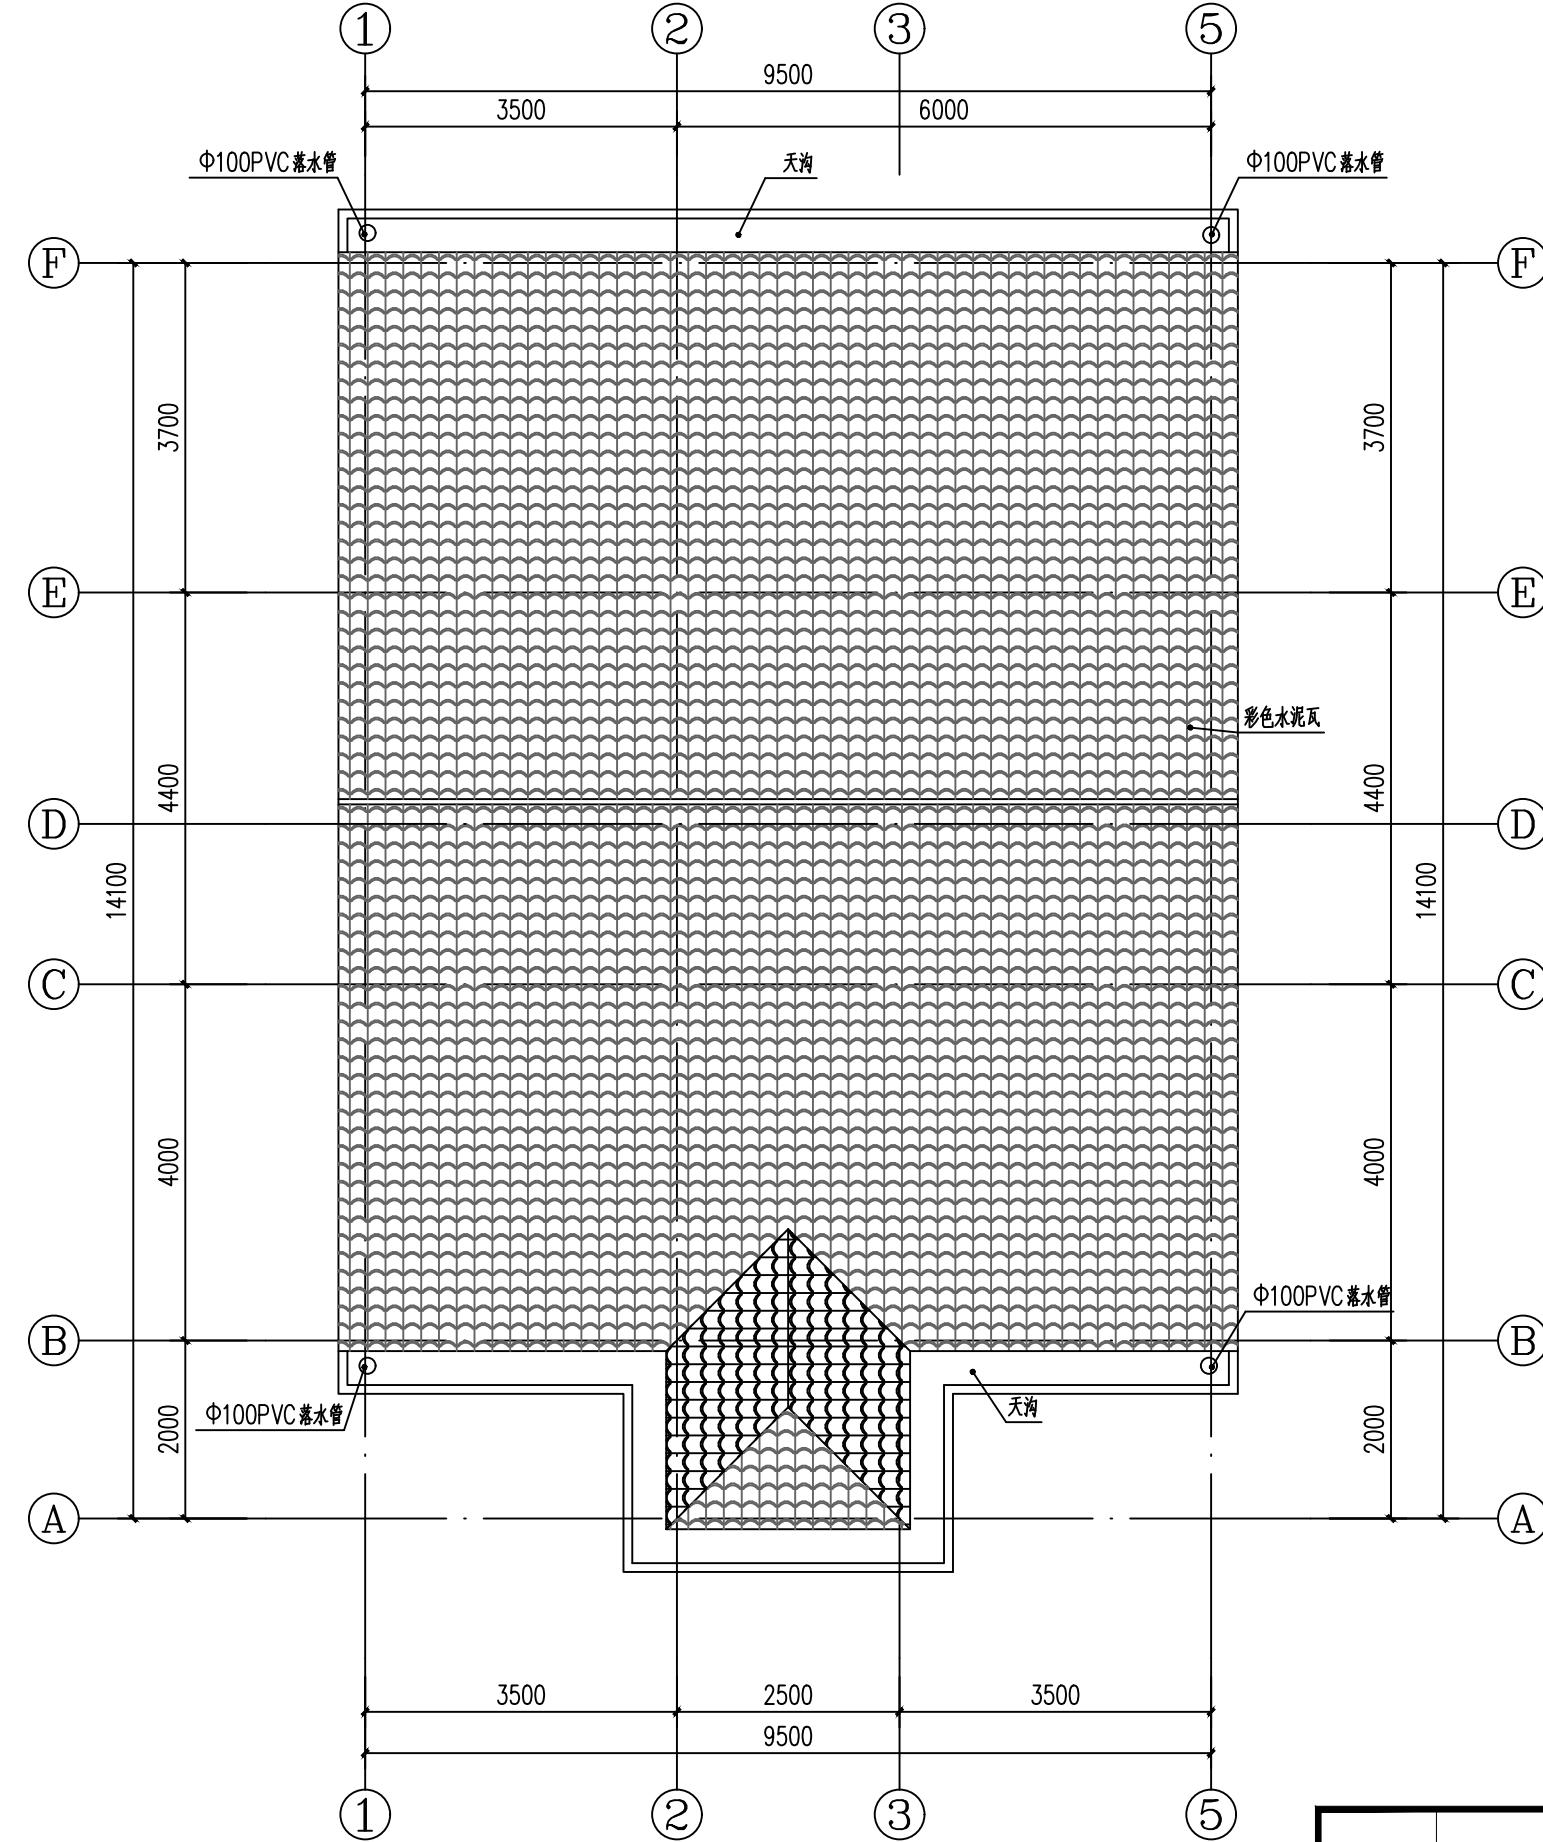


		建设单位		
		工程名称	戴岭村卫生室	
工程负责人		设计		
审核		制图		
审定		校对		
	CAD图号		设计号	
			图号	建施-05
			日期	2025.06

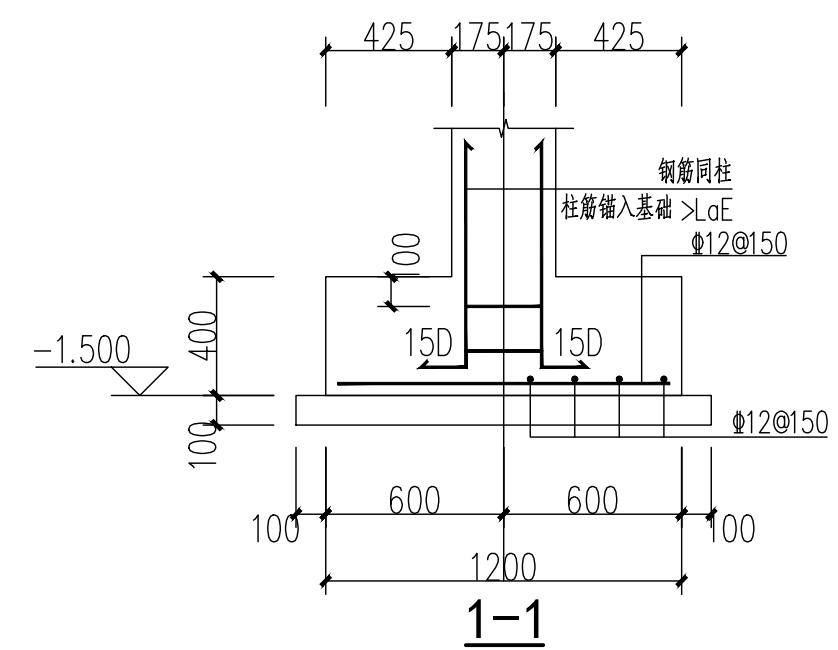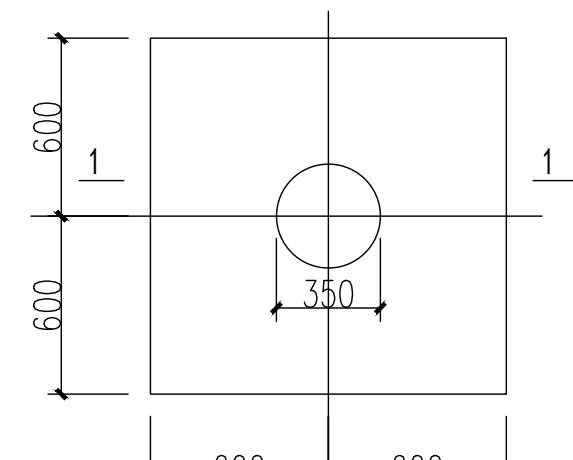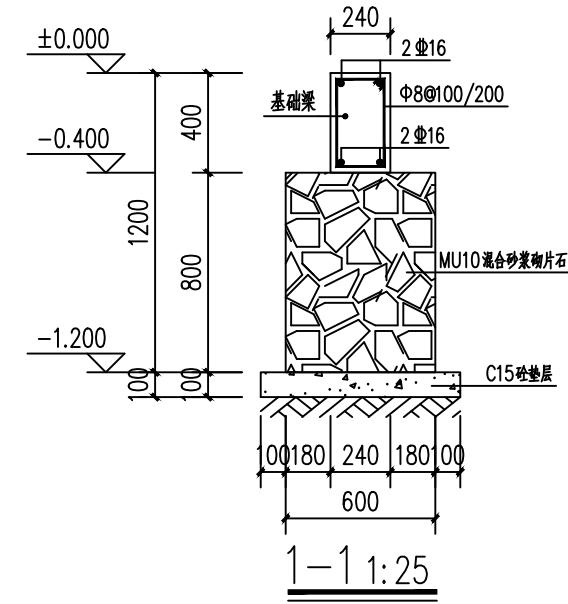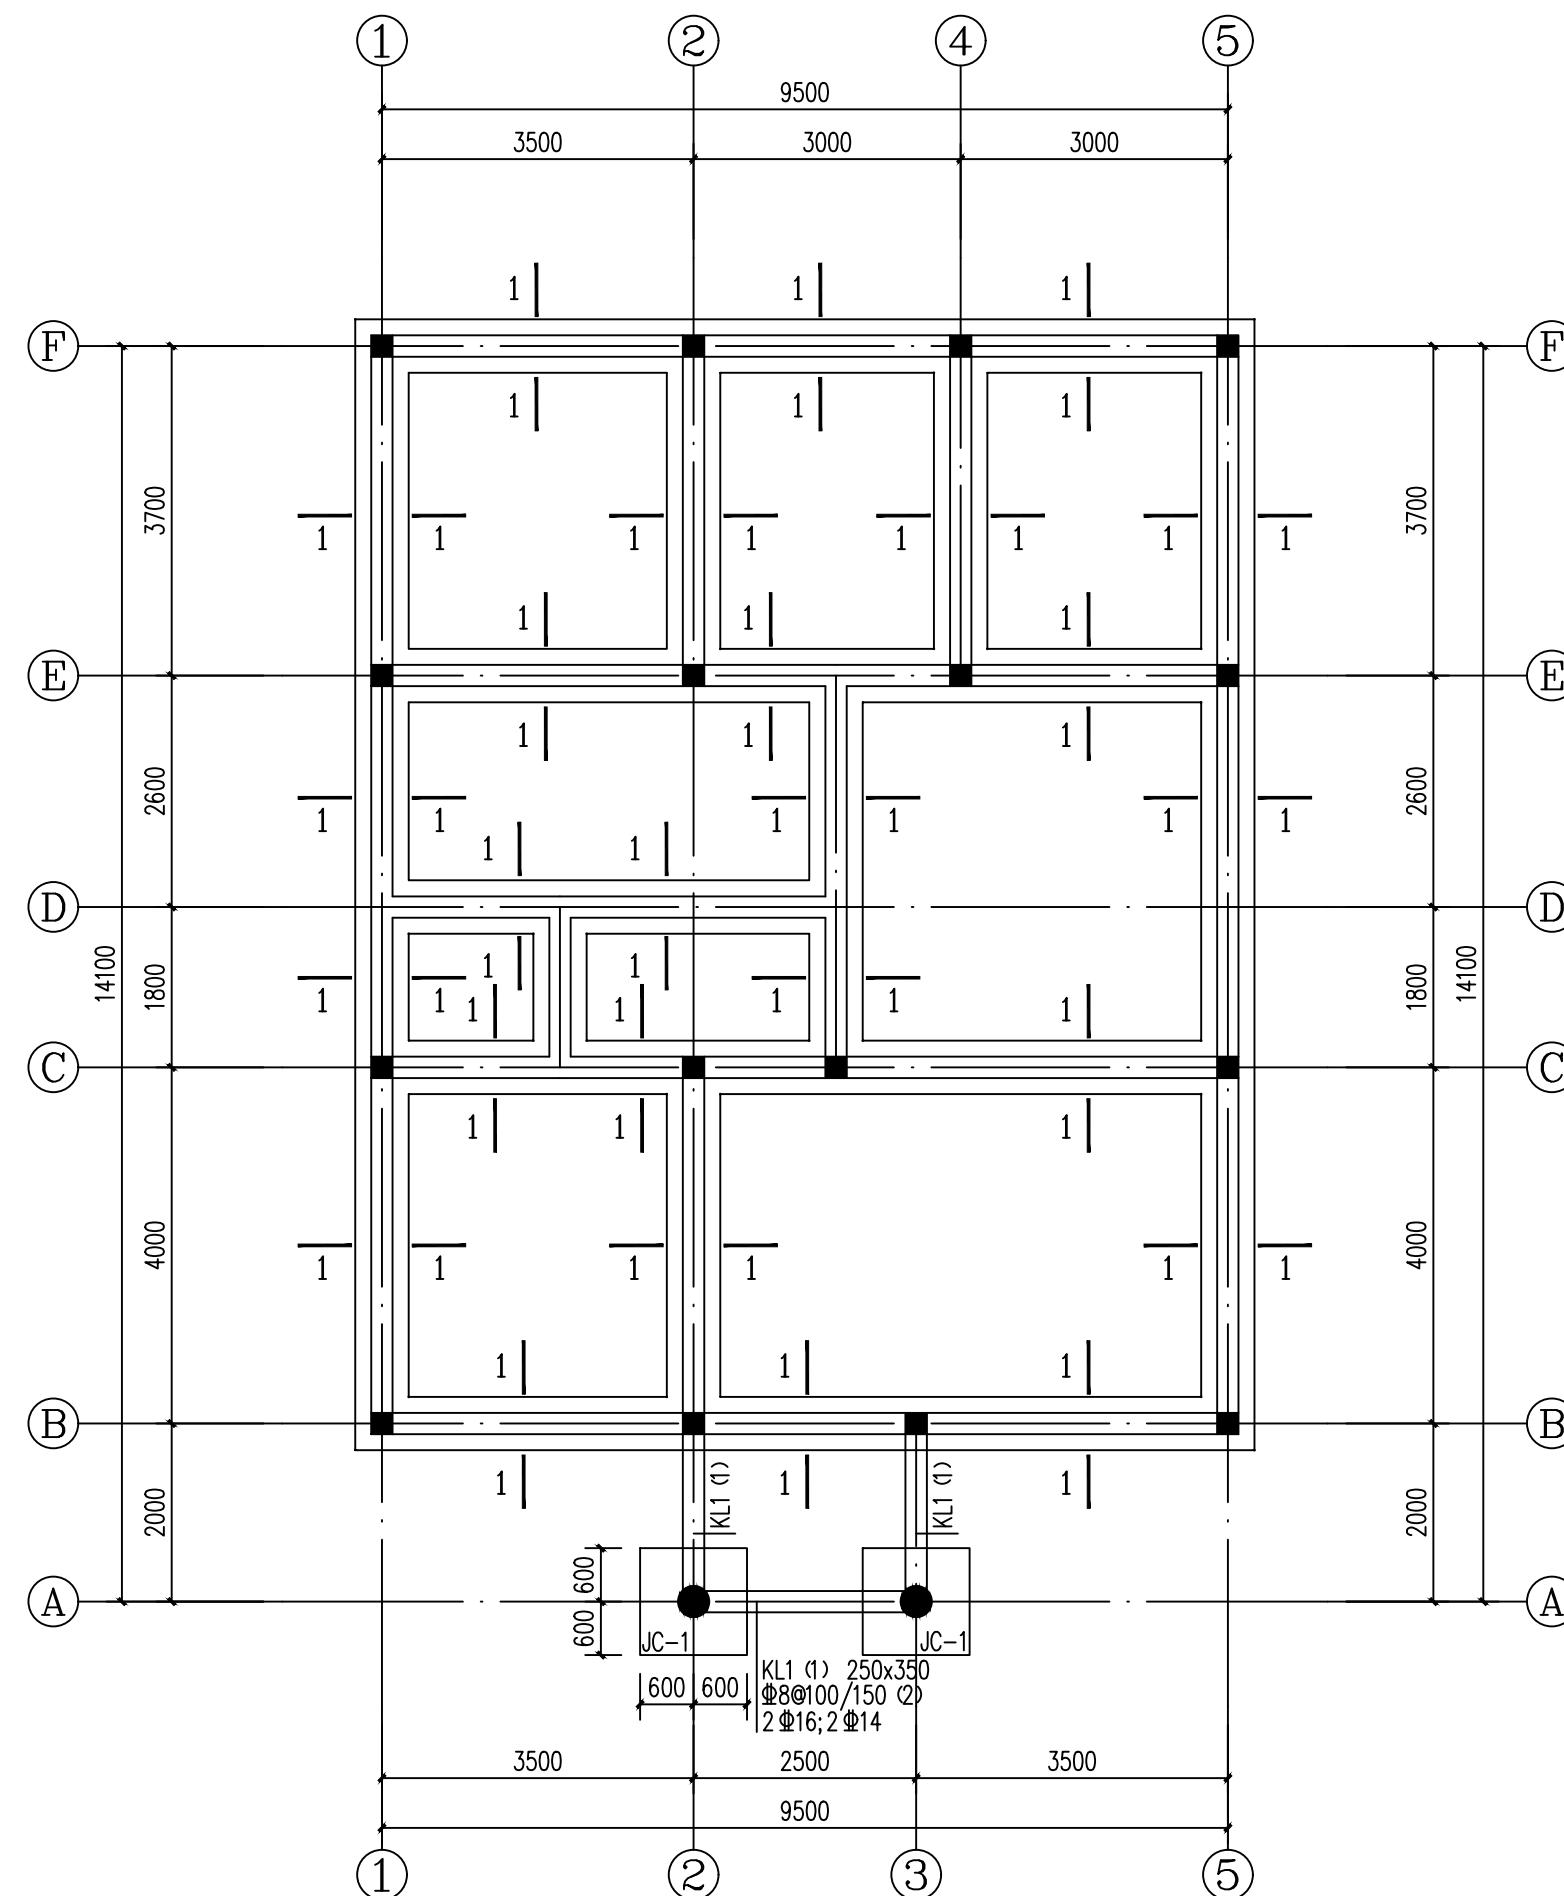


		建设单位	
		工程名称	戴岭村卫生室
工程负责人		设计	
审核		制图	
审定		校对	
	CAD图号		日期
			2025.06

一层平面图

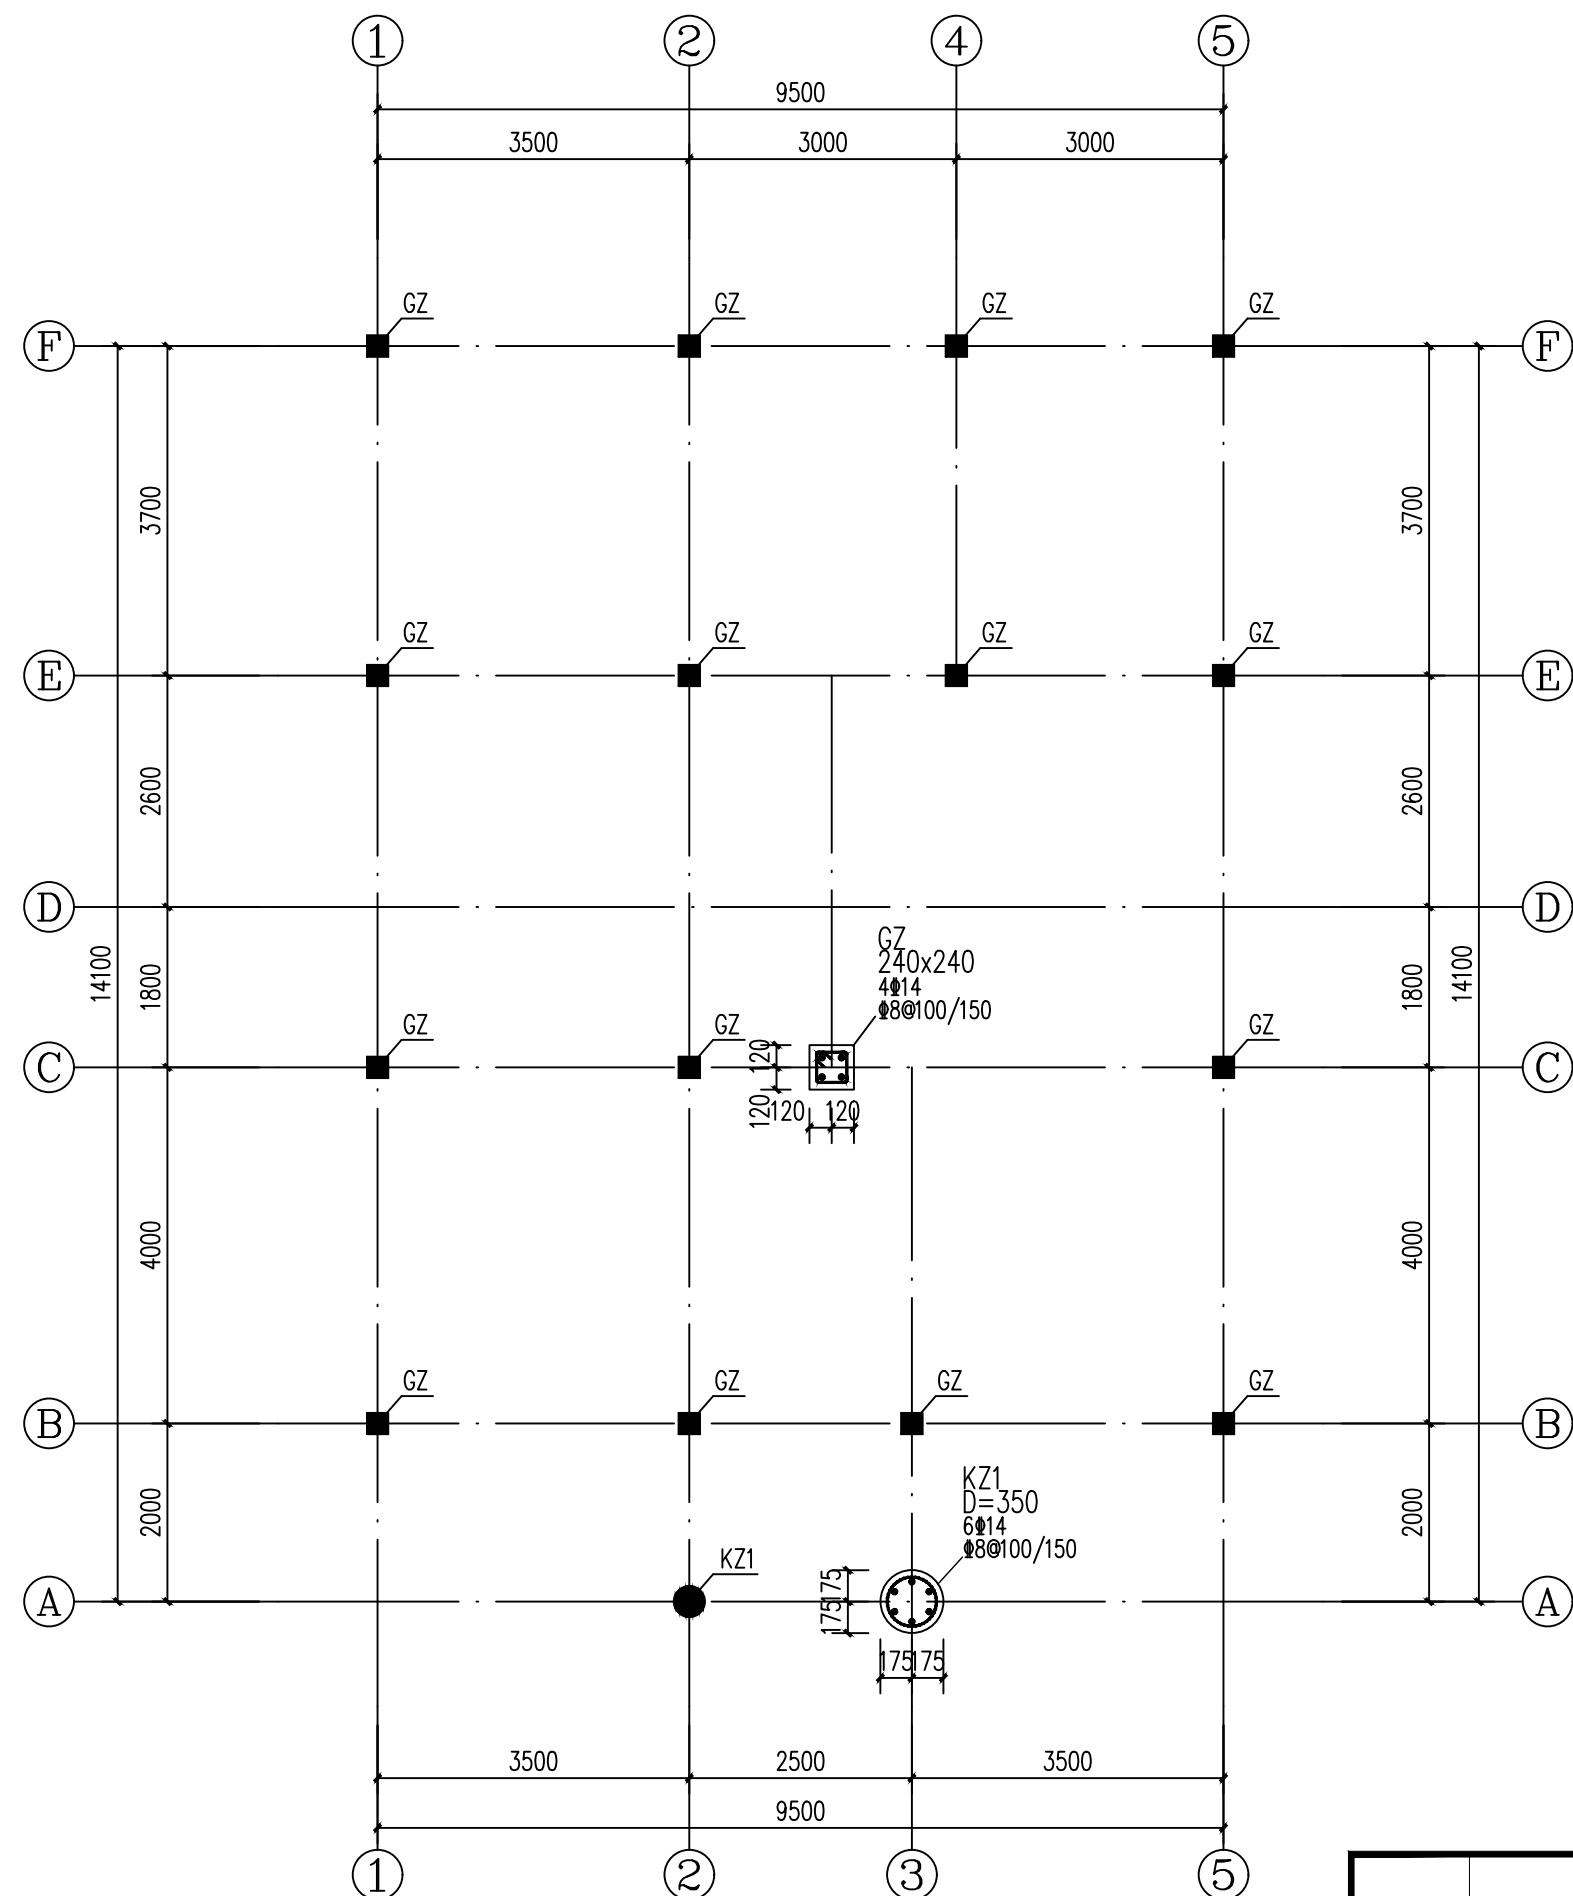


		建设单位		
		工程名称	戴岭村卫生室	
工程负责人		设计		
审核		制图		
审定		校对		
	CAD图号		日期	2025.06
柱定位及配筋图				

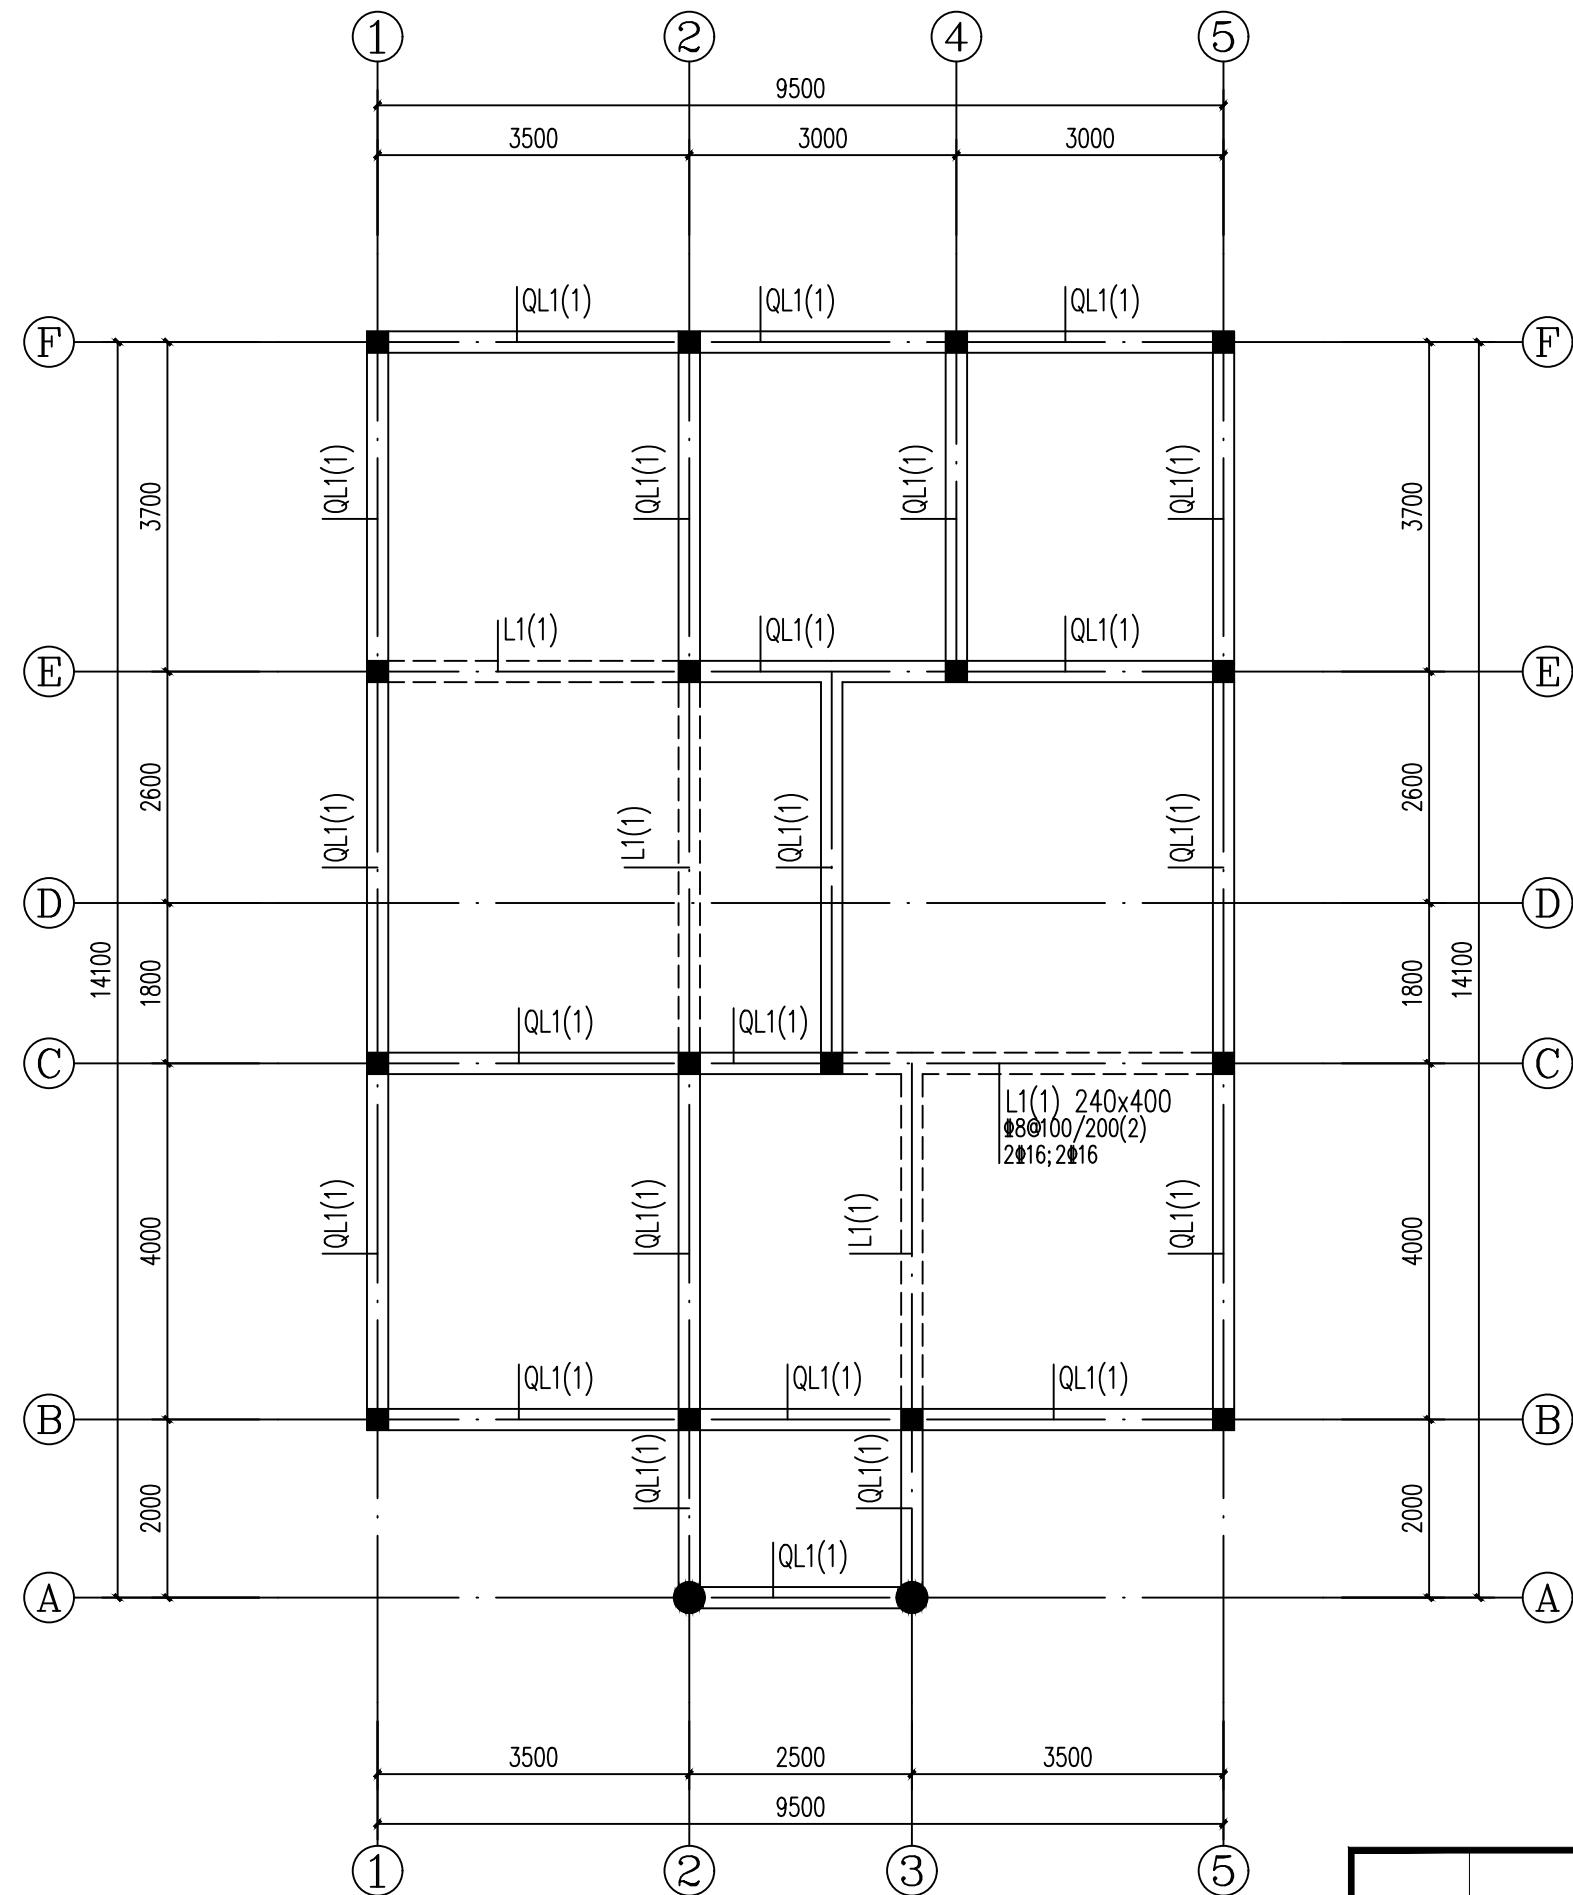


标高3.300处梁配筋图 1:100

注：梁混凝土强度均为C30；

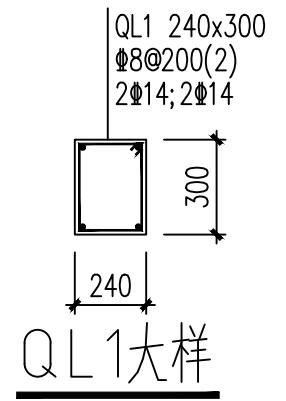

		建设单位		
		工程名称	戴岭村卫生室	
工程负责人		设计		
审核		制图		
审定		校对		
	CAD图号			日期 2025.06

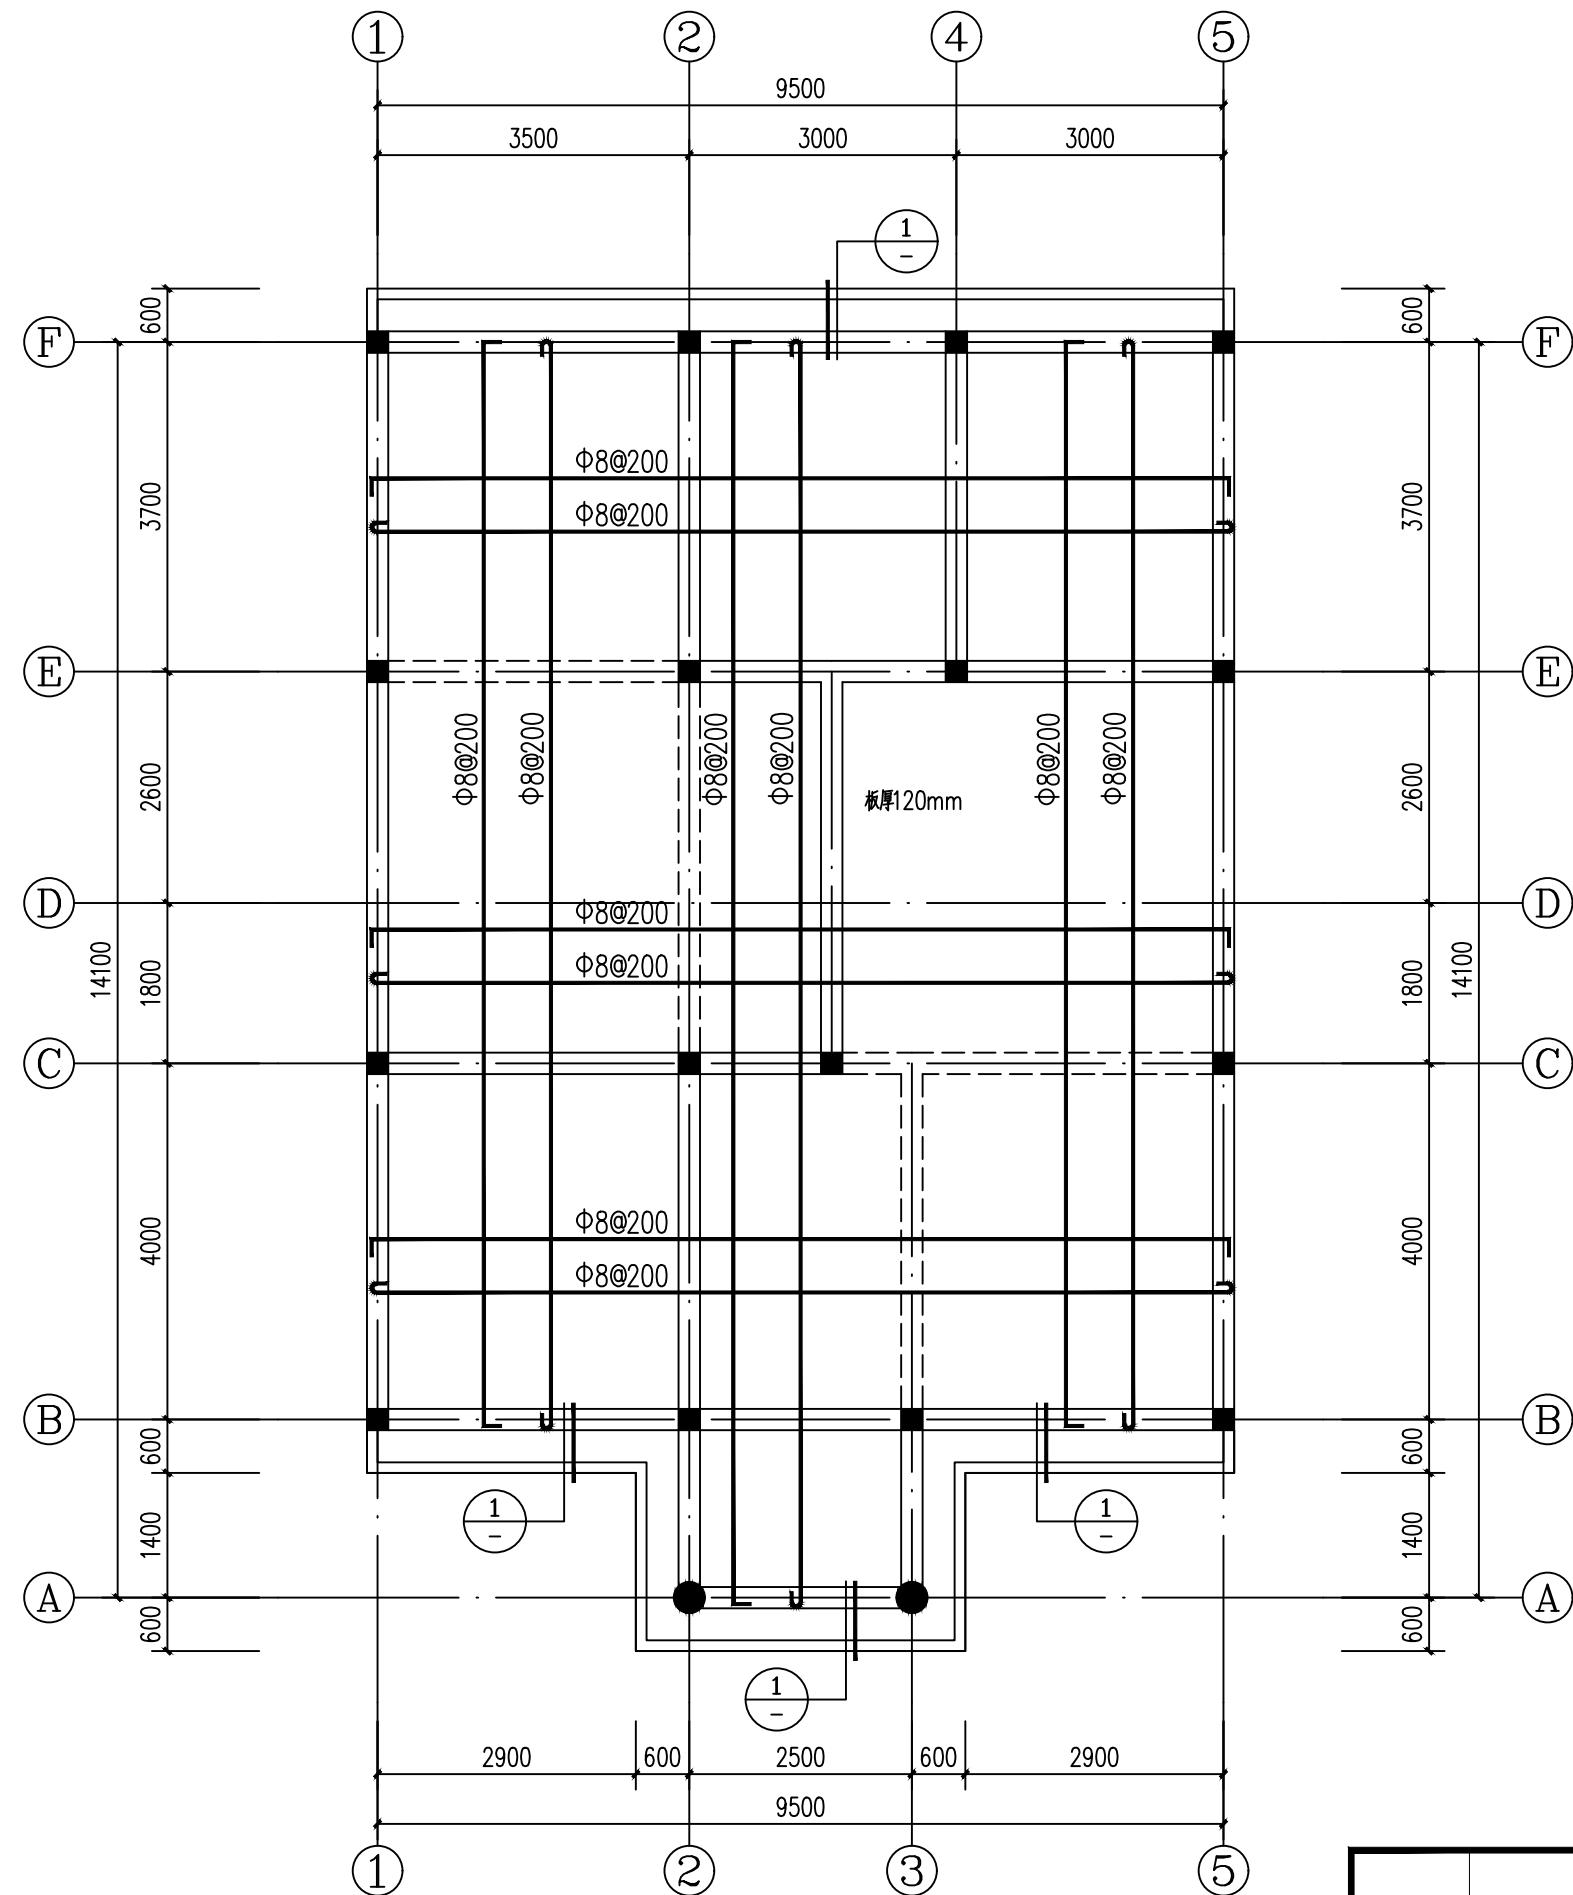

标高3.300处板配筋图 1:100

注：板混凝土强度均为C30；

		建设单位	
		工程名称	戴岭村卫生室
工程负责人		设计	
审核		制图	
审定		校对	
	CAD图号		日期
		标高3.300处板配筋图	2025.06
		图号	结施-05